

# 澄海区隆都镇龙门关提 水站技术改造


# 初步设计图册

东莞市水利勘测设计院有限公司


二零一八年五月

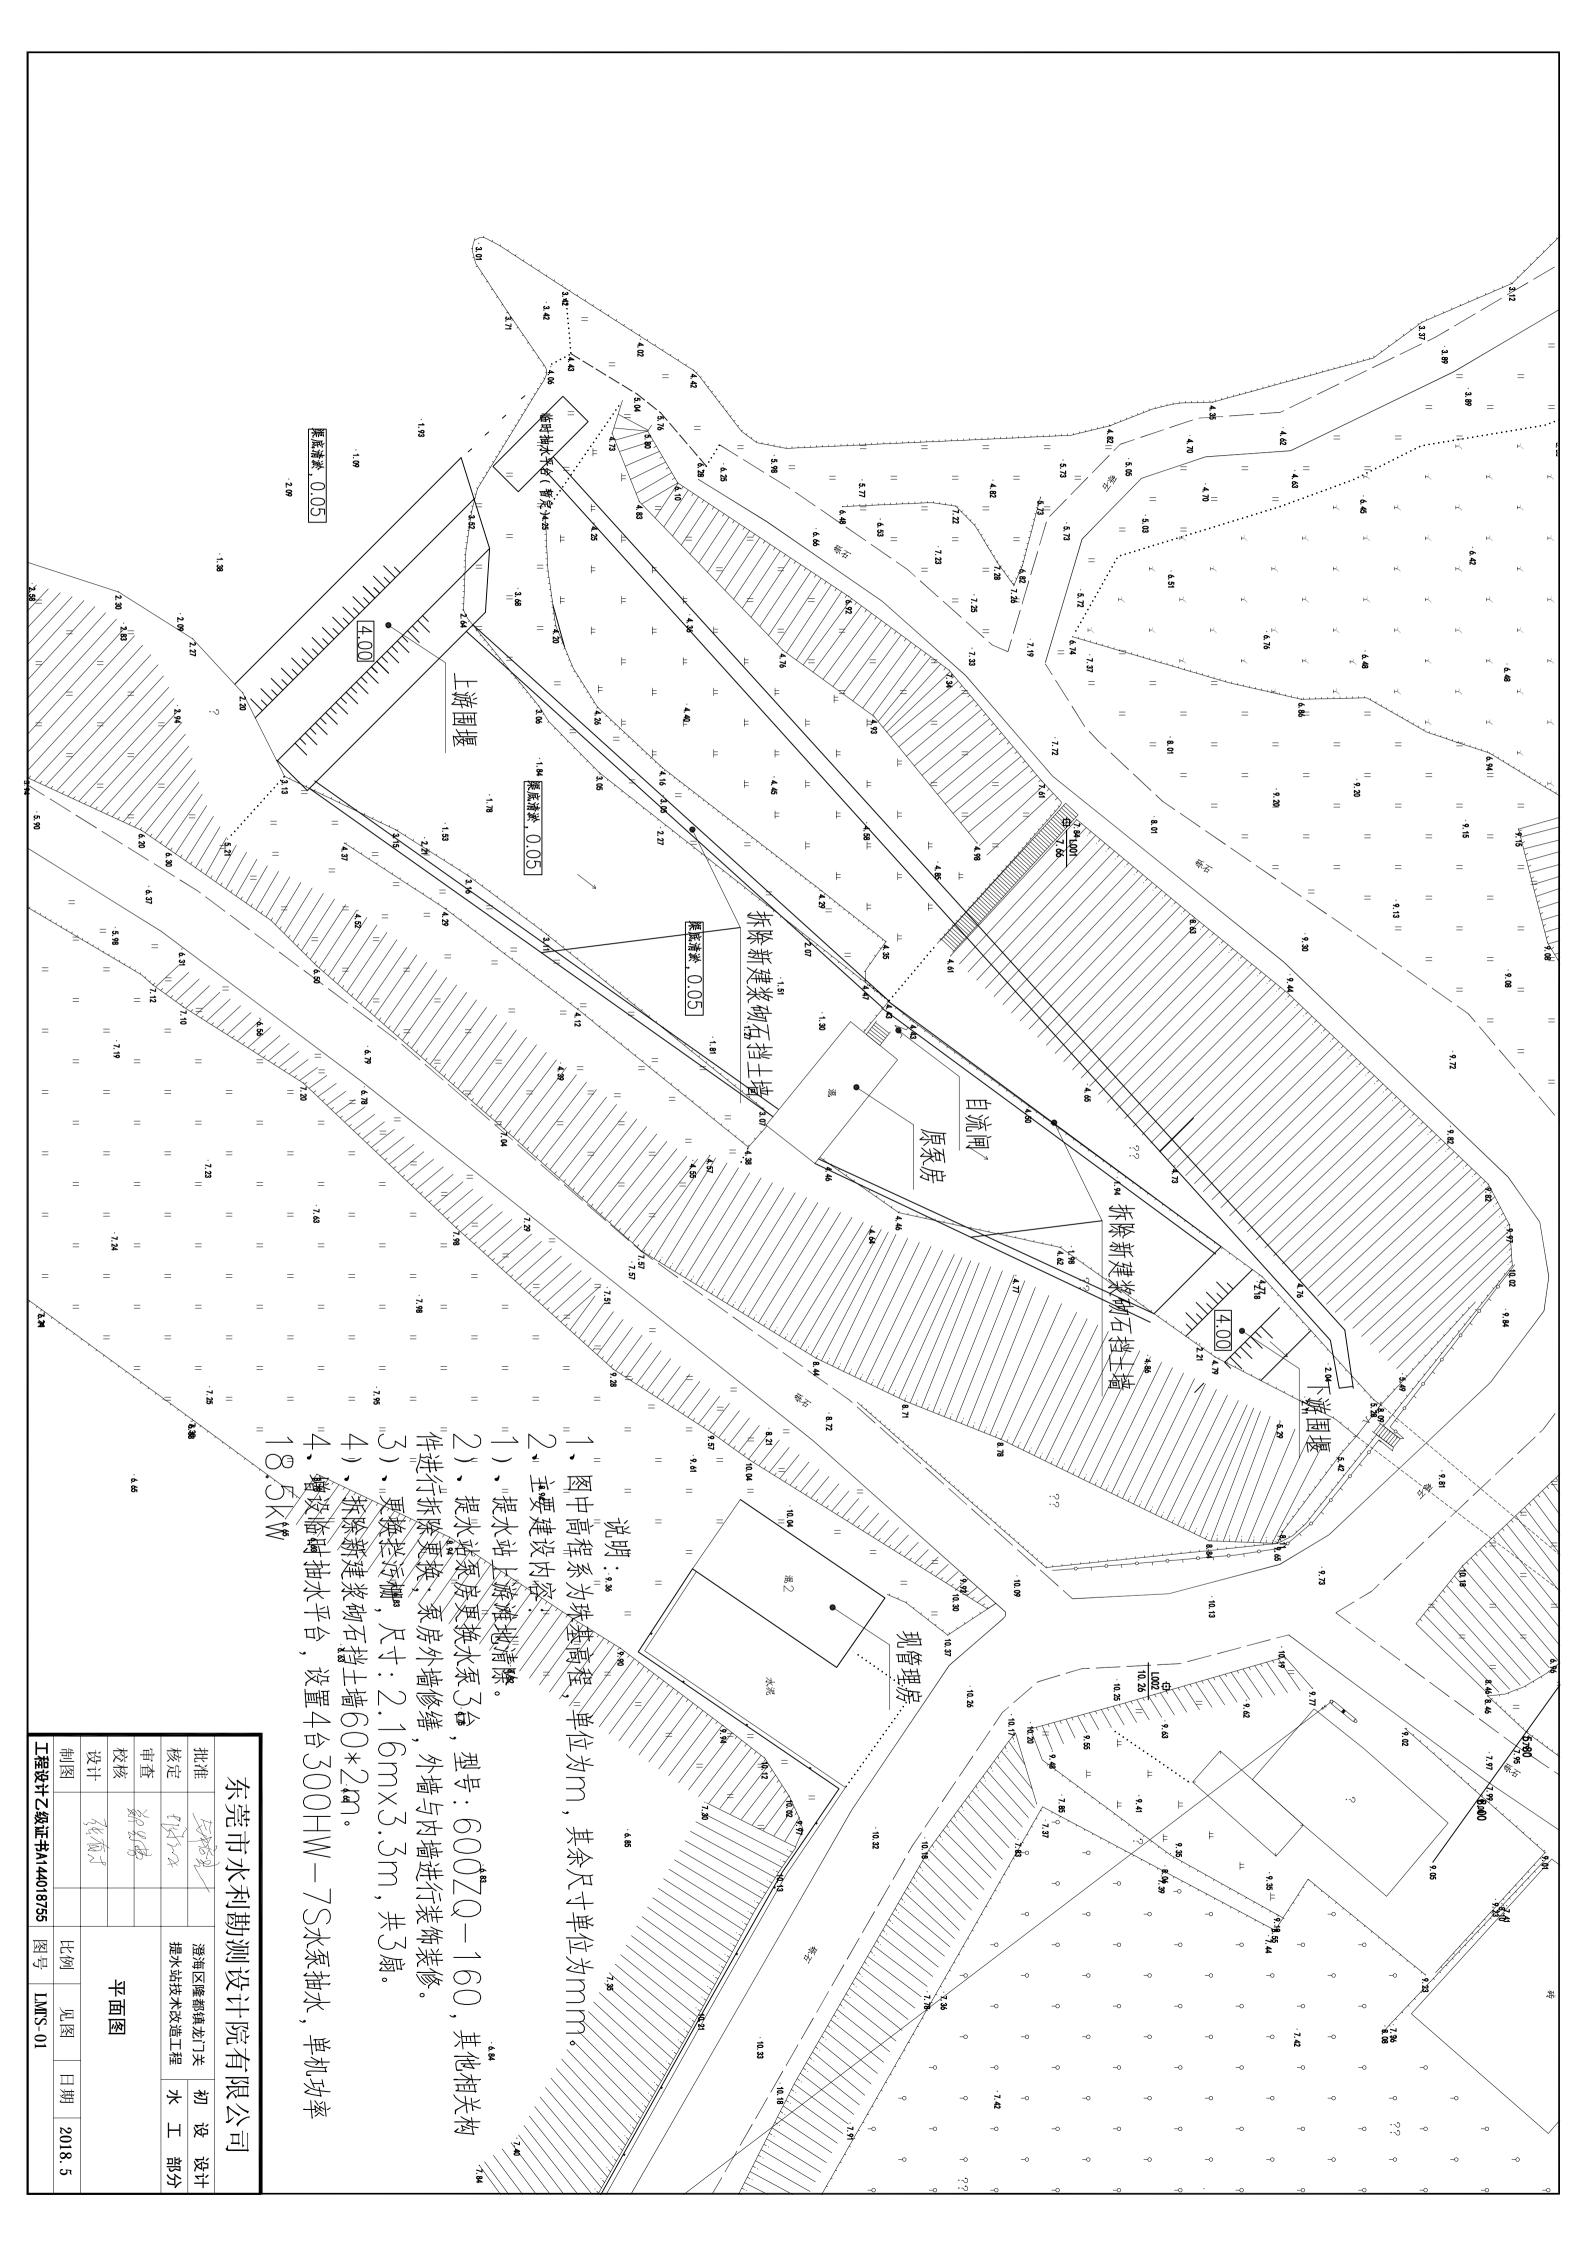

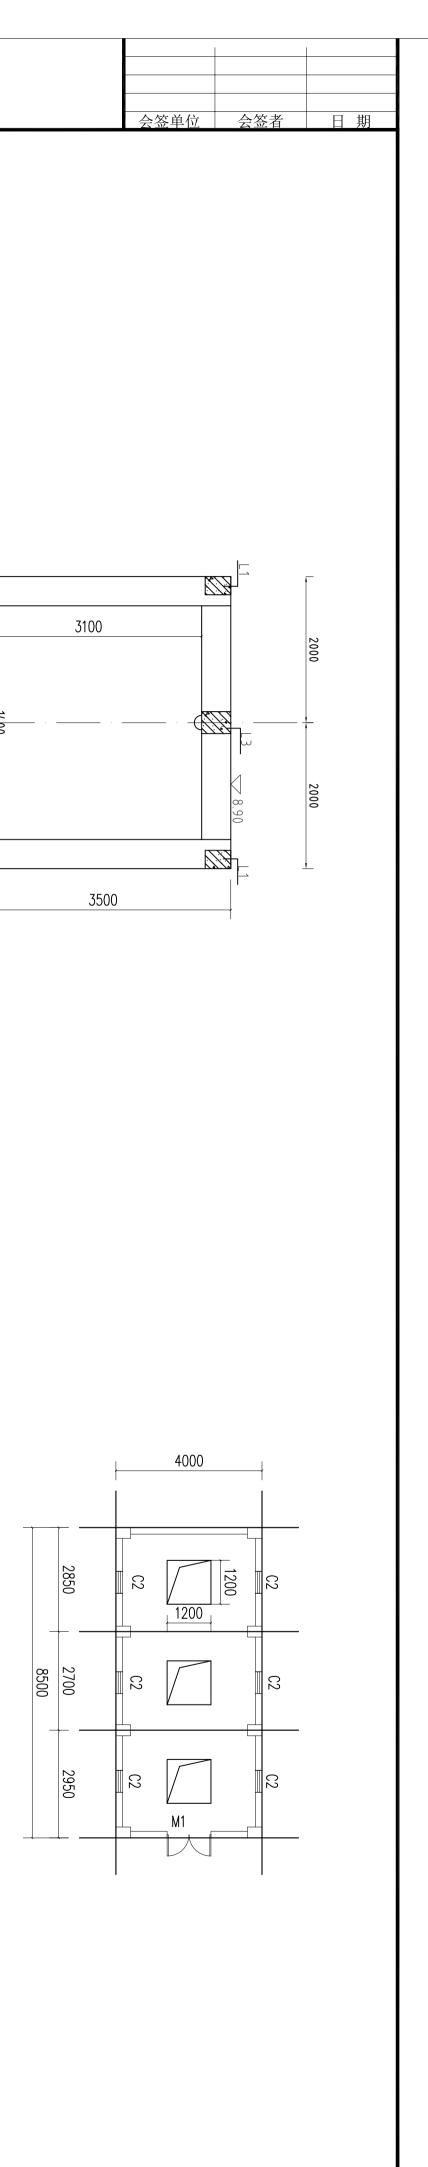

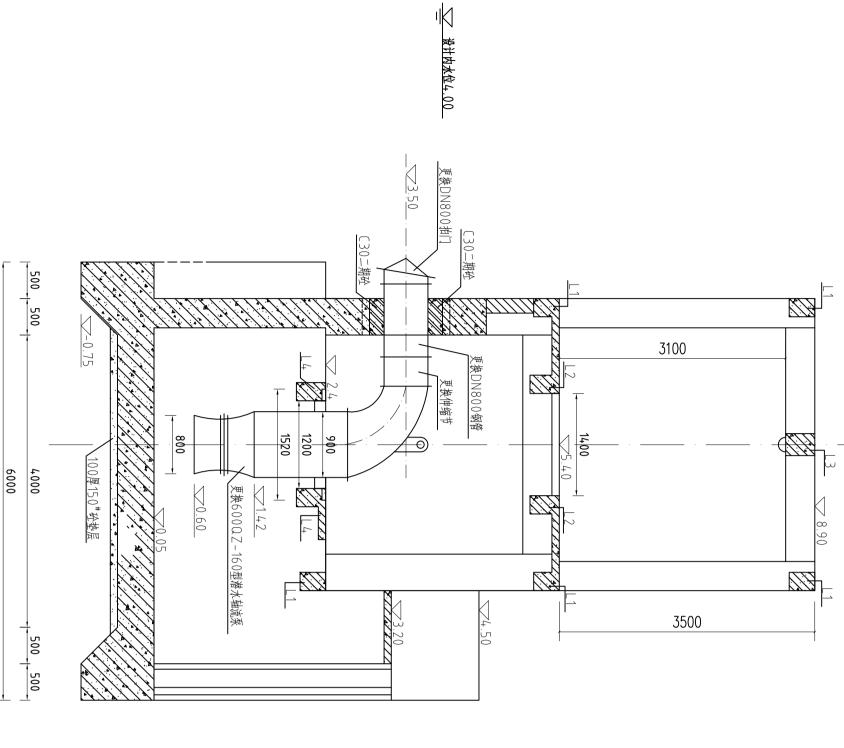

≥ 外江设计水位2.50

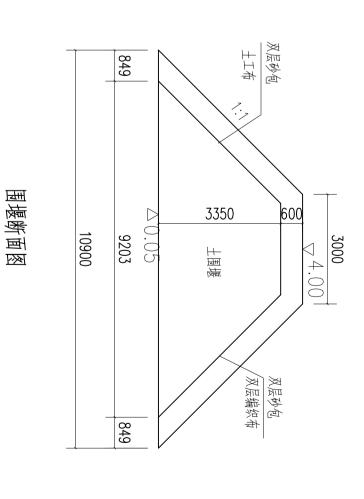

检修间平面图

1:50

### 600 200 1:0.45 2175 600 200 3500

全长22m

泵室横剖面图

1:50

### 设备特性表

	2	
轴流泵	电动葫芦	
600ZQ-160,1.1m³/s,配套电机45kw	5+	N H IN IT N
U	W	
配带泵座及		
	轴 流 泵   600ZQ-160,1.1m³/s,配套电机45kw 3   台   配带泵,	电动葫芦       5†         轴 流 泵       600ZQ-160,1.1m³/s,配套电机45kw       3       台       配带泵

- 说明:

  ①、图中高程系为珠基高程,单位为m,其余尺寸单位为mm。

  ②、主要建设内容:

  ①、提水站上游滩地清除共80m,其中第一段长60m,深1.5m,宽15; 第二段长20m,深1.5m,宽40m。。

  ②)、提水站泵房更换水泵3台,型号:600ZQ-160,其他相关构件进行拆除更换; 泵房外墙修缮, 外墙与内墙进行装饰装修。


  ③)、更换栏污棚,尺寸:2.16m×3.3m,共3扇。

  3、增设临时抽水平台,设置4台300HW-7S水泵抽水,单机功率18.5kw。

  4、水泵、电机地脚螺栓尺寸、位置以实际到货尺寸为准。

7	
单机功率18.5kw。	

工程设计	制图	设计	校核	百百百百百百百百百百百百百百百百百百百百百百百百百百百百百百百百百百百百百百百	核定	批准	并
工程设计乙级证书A144018755		The Total of	\\\\\\\\\\\\\\\\\\\\\\\\\\\\\\\\\\\\\\	X0 8 B	the tent	TERR	东莞市水利勘测设计院有限公司
5	比例				提水站	澄海区	勘测论
LMIS-02	见图		电气主接线图		提水站技术改造工程	澄海区隆都镇龙门关	支计院有
	日期		47X  松		놧	也	限之
	2018.5				Н	斑	ンプロ
	8. 5				部分	设计	

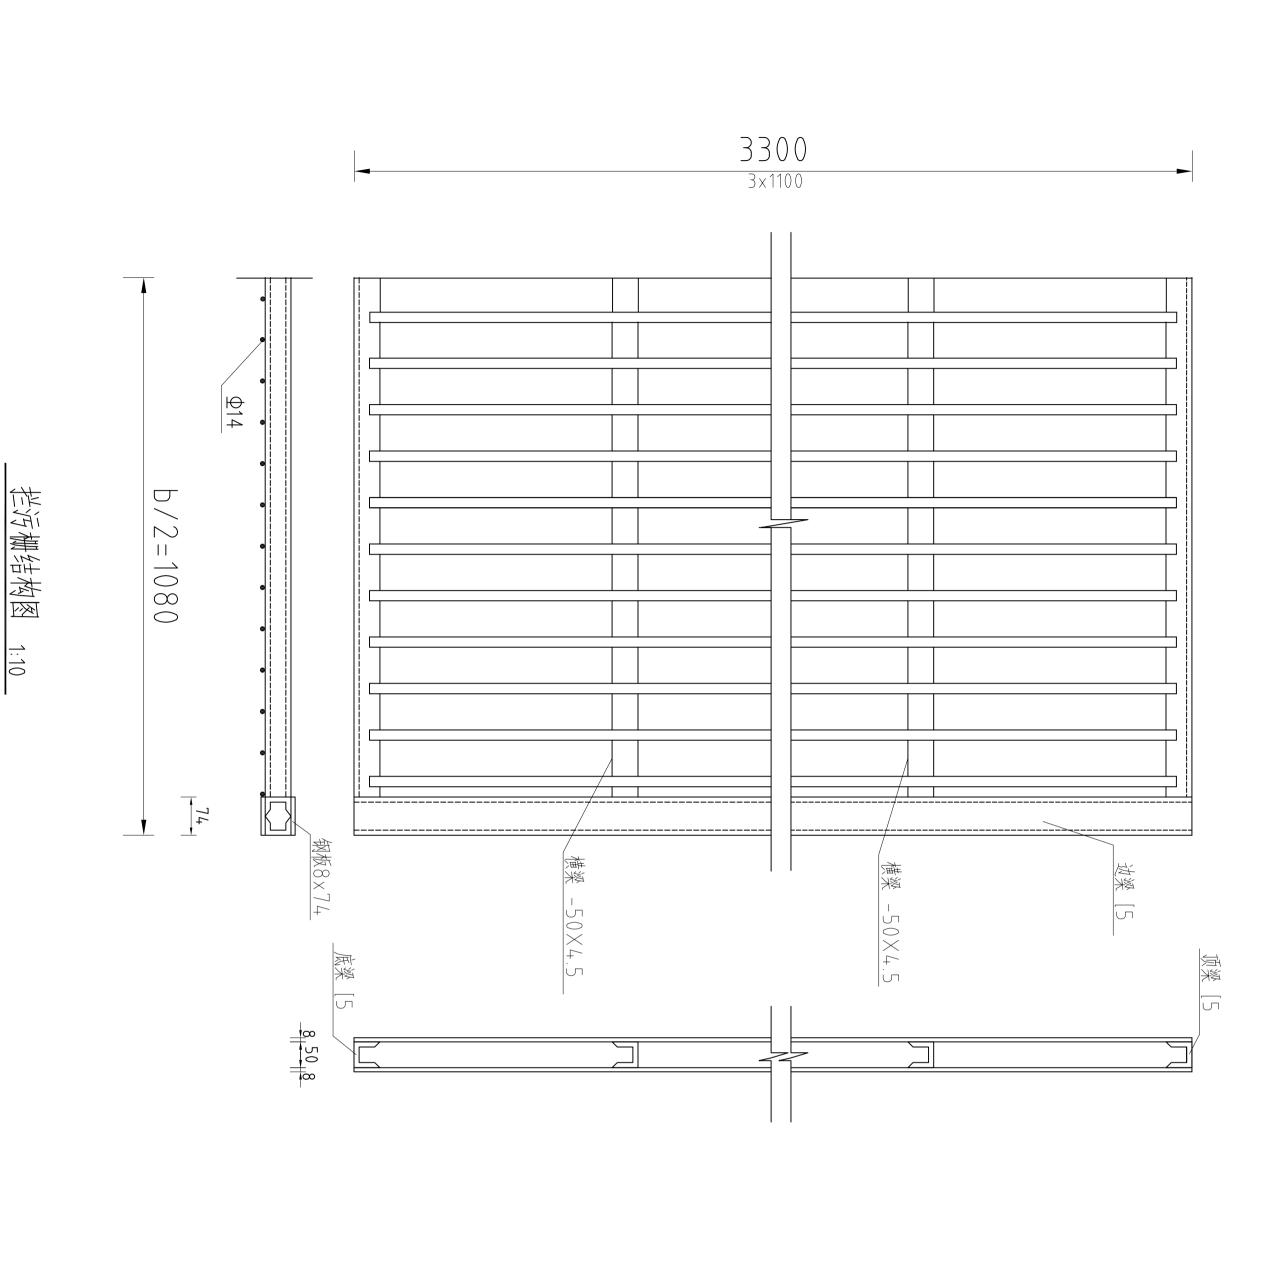

拦污栅门叶材料表

	61.292	+	6 2. 8	3300
	61797	' /	628	
	51.334	26	0.617	
	23.492	2	5.438	
	71.782	4	5.438	3300
1	11.746		5.438	2160
1	11.746		5.438	2160
	兴重(Kg)	类里里	单重(kg)	尺寸长庚
1				

单扇拦污栅总重:231.392kg

1、图中尺寸单位未说明者均为毫米。

说明:

2、更换拦污栅,尺寸: 2.16mx3.3m, 共3扇。


3、焊接采用连续施焊,焊条采用E 4 3 16 ,焊缝高度为8 m m ,对接焊缝采用V型坡口焊接 ,对接焊缝采用II级质量校验。


拦污栅的防腐处理:拦污栅制作好后,表面采用喷砂处理,待露出金属白色 光泽后,热喷涂铝,控制涂膜总厚为0.15mm。

图中未说明钢材者均为Q235B钢。

6、除按图说明外,均按现行规范执行。

工程设计	制图	设计	校核	审查	核定	批准	77
工程设计乙级证书A144018755		ZK TOO I	\\\\\\\\\\\\\\\\\\\\\\\\\\\\\\\\\\\\\\	\$10 0%	KATE S	TARR	东莞市水利勘测设计院有限公司
	H					7.61	制勘》
中	比例		ч-		<b>是</b> 水站:	阿典图	以近
LMIS-03	见图		拦污栅结构图		提水站技术改造工程	澄海区隆都镇龙门关	计院有
	日期		区图		金金	沙	
	201				结	松	
	2018.5				部分	设计	

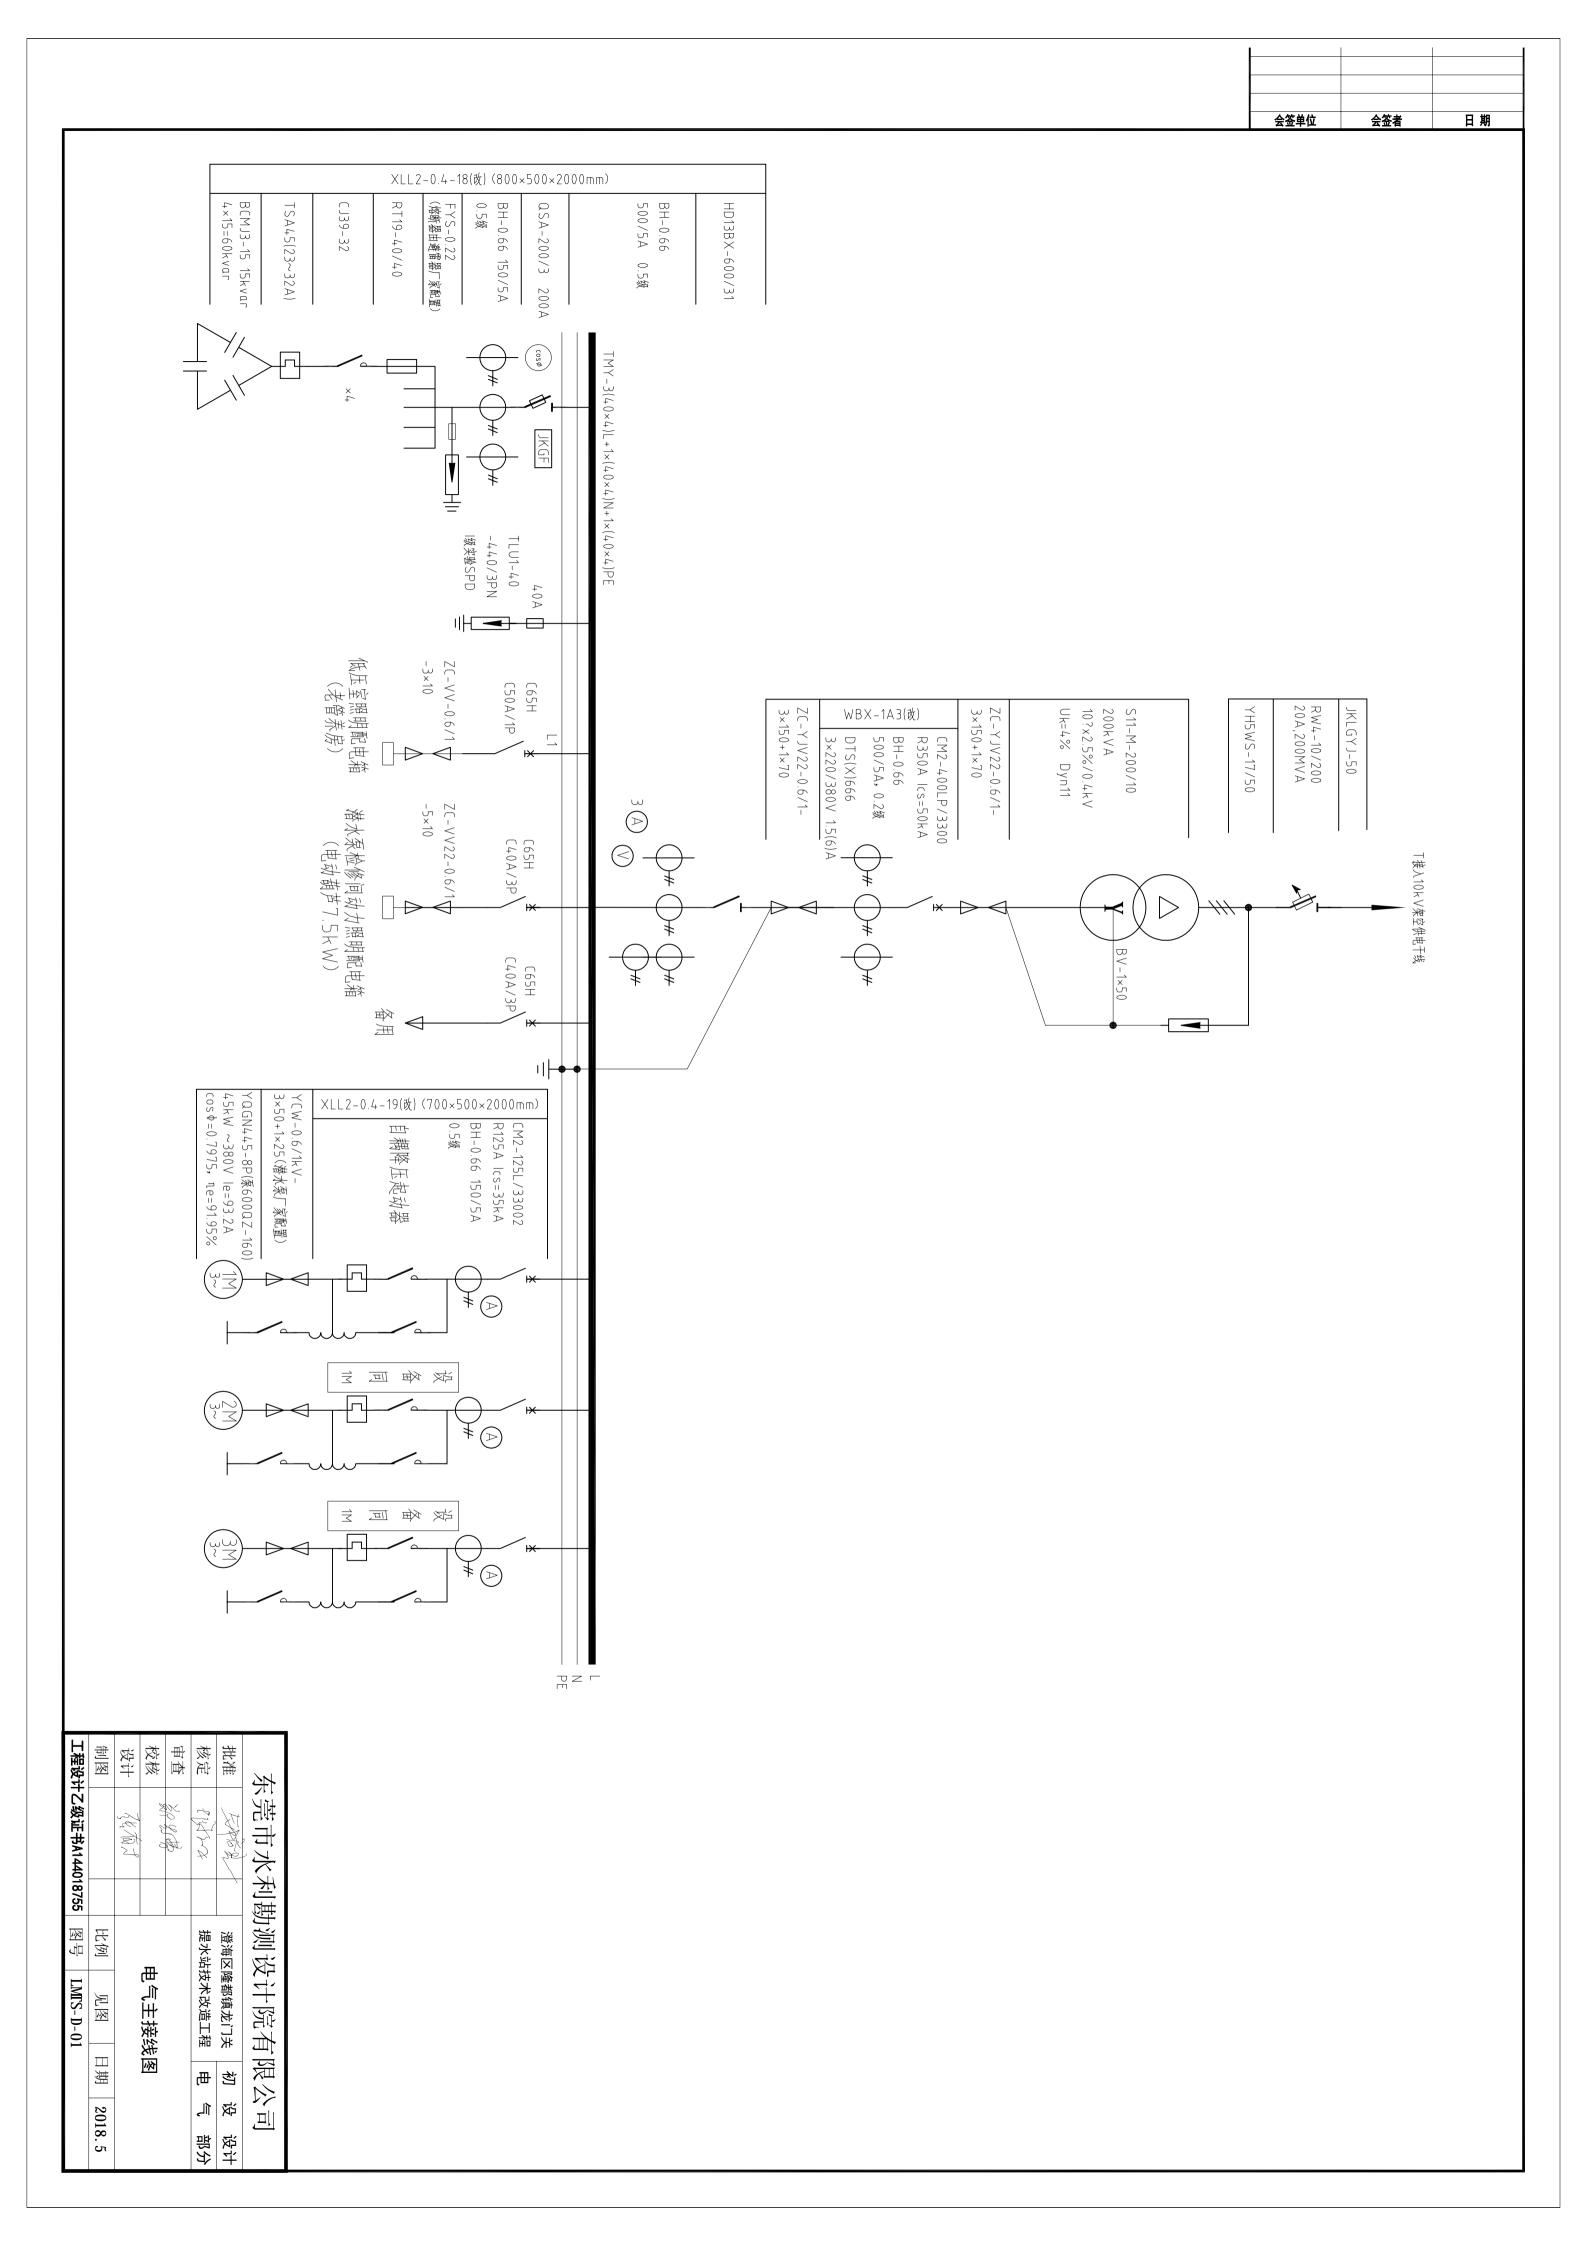

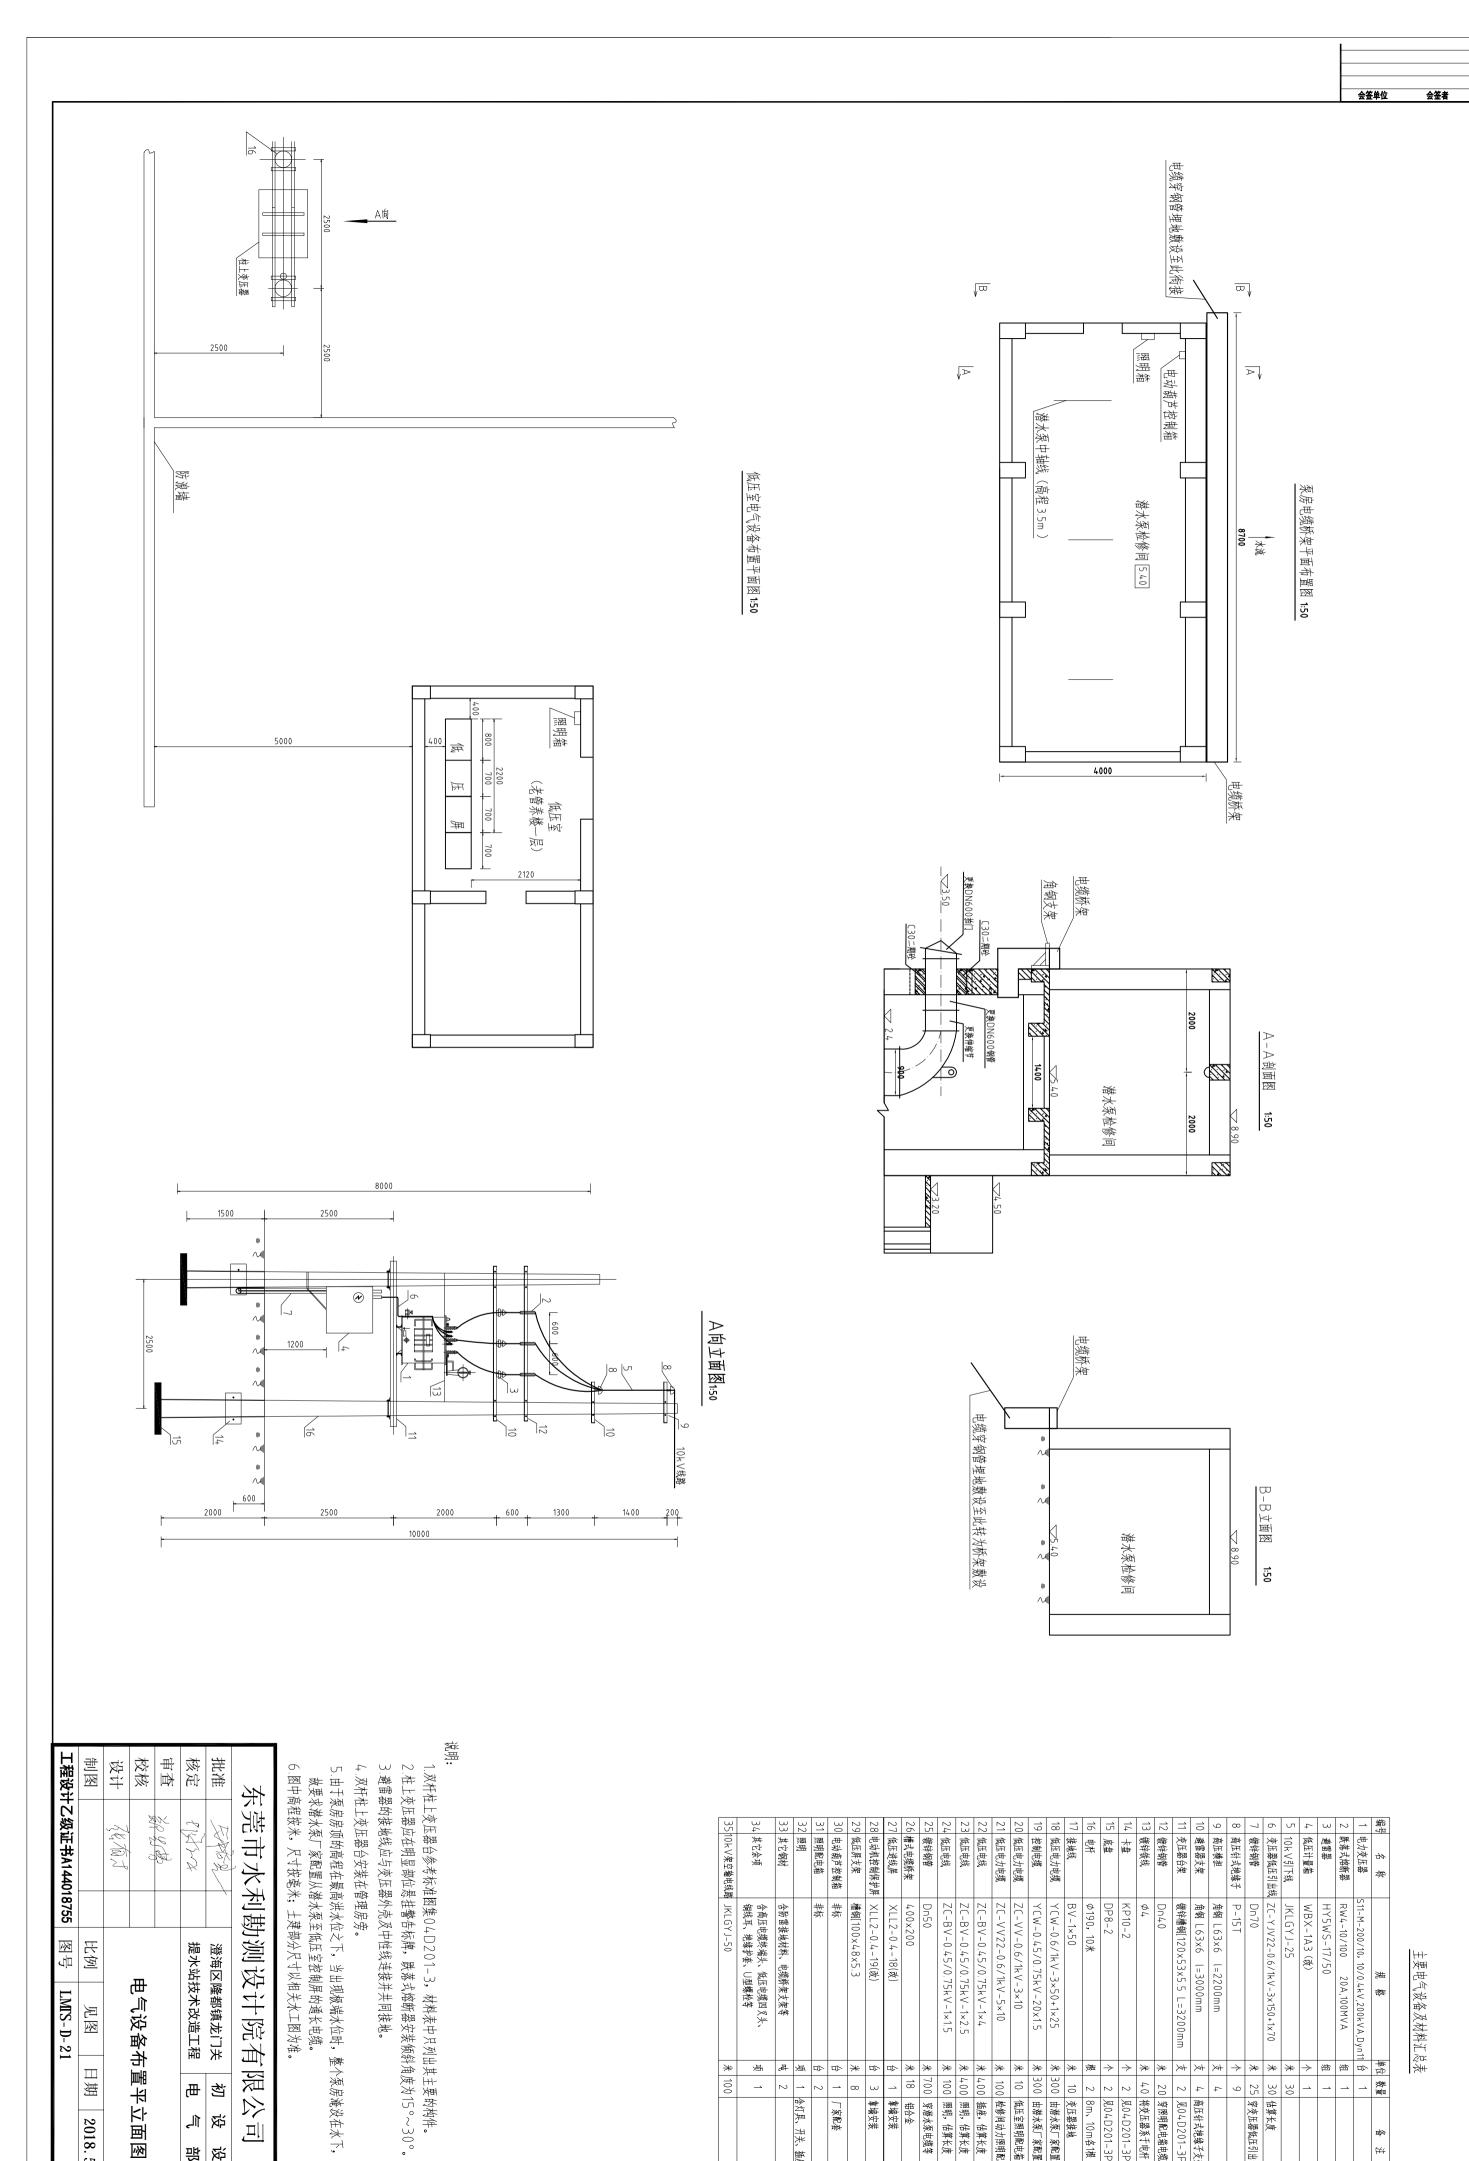

澄海区隆都镇龙门关 提水站技术改造工程

物画

部分 设计

斑 آلے

经检点

电气设备布置平立面图

图号

LMTS-D-21 児图

比例

日期

2018.5

### 主要电气设备及材料汇总表

日期

	>	*	K   K   G \	NOLV有公場由我聚	U U
		展	合高压电缆终端头、低压电缆四叉头、 铜线耳、绝缘护套、∪型螺栓等	其它余项	34
	2	45	含防雷接地材料、电缆桥架支架等	其它钢材	$\frac{\omega}{\omega}$
含灯具、开关、插座等		尽		照明	32
	2		非标	照明配电箱	31
厂家配套	_	□▷	非标	电动葫芦控制箱	30
	∞	*	槽钢[100×48×5.3	低压屏支架	29
靠墙安装	ω		XLL2-0.4-19(改)	电动机控制保护屏	28
靠墙安装		₽	XLL2-0.4-18(改)	低压进线屏	27
铝合金	18	*	400×200	槽式电缆桥架	26
穿潜水泵电缆等	700	*	Dn50	镀锌钢管	25
照明,估算长度	100	*	ZC-BV-0.45/0.75kV-1×1.5	低压电线	24
照明,估算长度	400	*	ZC-BV-0.45/0.75kV-1×2.5	低压电线	23
插座,估算长度	400	*	ZC-BV-0.45/0.75kV-1×4	低压电线	22
检修间动力照明配电箱	100	*	ZC-VV22-0.6/1kV-5×10	低压电力电缆	21
低压室照明配电箱	70	*	ZC-VV-0.6/1kV-3×10	低压电力电缆	20
由潜水泵厂家配置	300	*	YCW-0.45/0.75kV-20x1.5	控制电缆	19
由潜水泵厂家配置	300	*	YCW-0.6/1kV-3×50+1×25	低压电力电缆	18
<b></b> 变压器接地	10	*	BV-1×50	接地线	17
8m、10m各1根	2	対	<b>ゆ190,10米</b>	电杆	16
见04D201-3P118	2	$\rightarrow$	DP8-2	底垫	15
见04D201-3P119	2	$\rightarrow$	KP10-2	本幹	14
将变压器系于电杆	40	*	44	镀锌铁线	3
穿照明配电箱电缆等	20	*	Dn40	镀锌钢管	12
见04D201-3P176	2	<i>≯</i> +	镀锌槽钢[120×53×5.5 L=3200mm	变压器台架	$\Rightarrow$
<b>高压针式绝缘子支架同</b>	4	*	角钢 L63×6 l=3000mm	避雷器支架	10
	4	*	角钢 L63x6 l=2200mm	高压横担	9
	9	$\rightarrow$	P-15T	商压针式绝缘子	8
穿夾压器低压引出线	25	*	Dn70	镀锌钢管	7
估算长度	30	*	ZC-YJV22-0.6/1kV-3x150+1x70	变压器低压引出线	6
	30	*	JKLGYJ-25	10kV引下线	5
	_	$\rightarrow$	WBX-1A3 (改)	低压计量箱	4
	_	鱼	HY5WS-17/50	路雷路	W
	_	绐	RW4-10/100 20A,100MVA	跌落式熔断器	2
	_		S11-M-200/10, 10/0.4kV,200kVA,Dyn11	电力变压器	_
金	<b>愛</b>	中口	规格	字	坐~