

中山公园玉鉴湖堤围维修改造一期工程

施 工 设 计 图 纸

建设单位：汕头市城市综合管理局

汕头市城市建设工程设计院
SHANTOU CITY CONSTRUCTION ENGINEERING DESIGN INSTITUTE

二〇一七年一月

铺装设计说明

总 1 张 第 1 张

名 姓	
业 专	化
水 综	路
路 绿	线

期 日	
-----	--

--	--

--	--

|
| |

专业	姓名	日期	专业	姓名	日期
道路			给水		
桥梁			路灯		
排水			绿化		

设计范围平面图

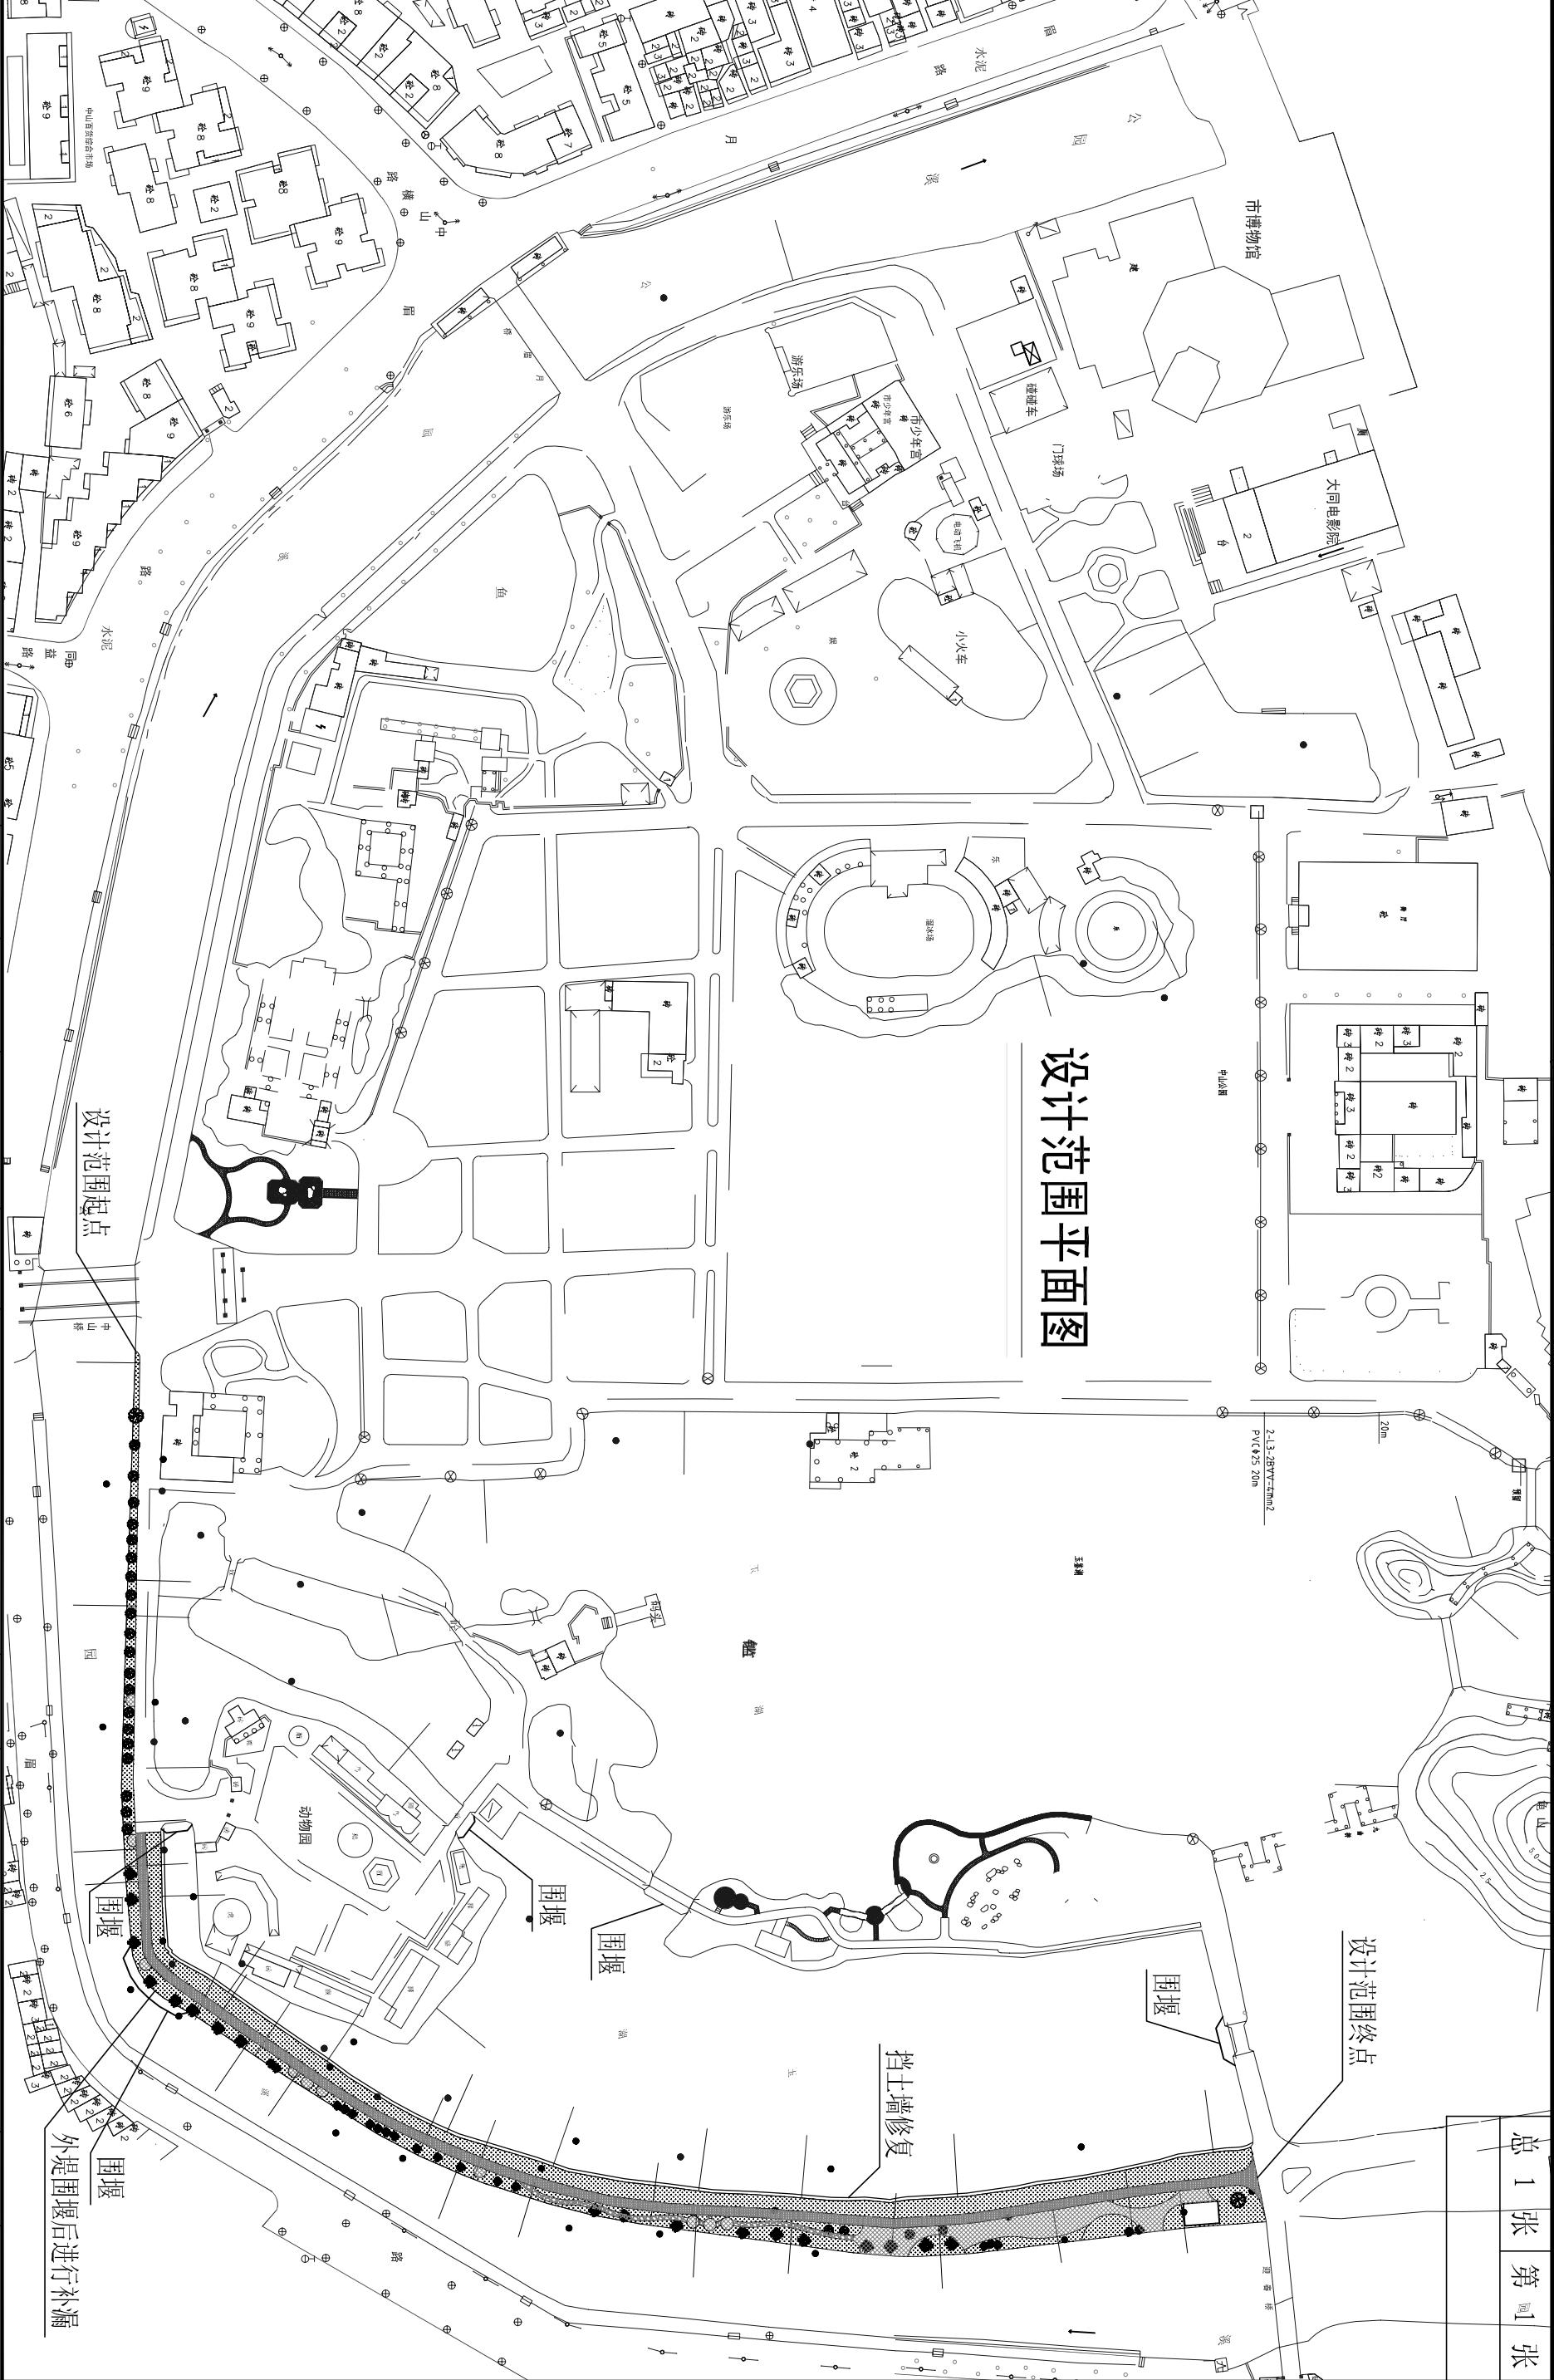

专业	姓名	日期	专业	姓名	日期
道路			给水		
桥梁			路灯		
排水			绿化		

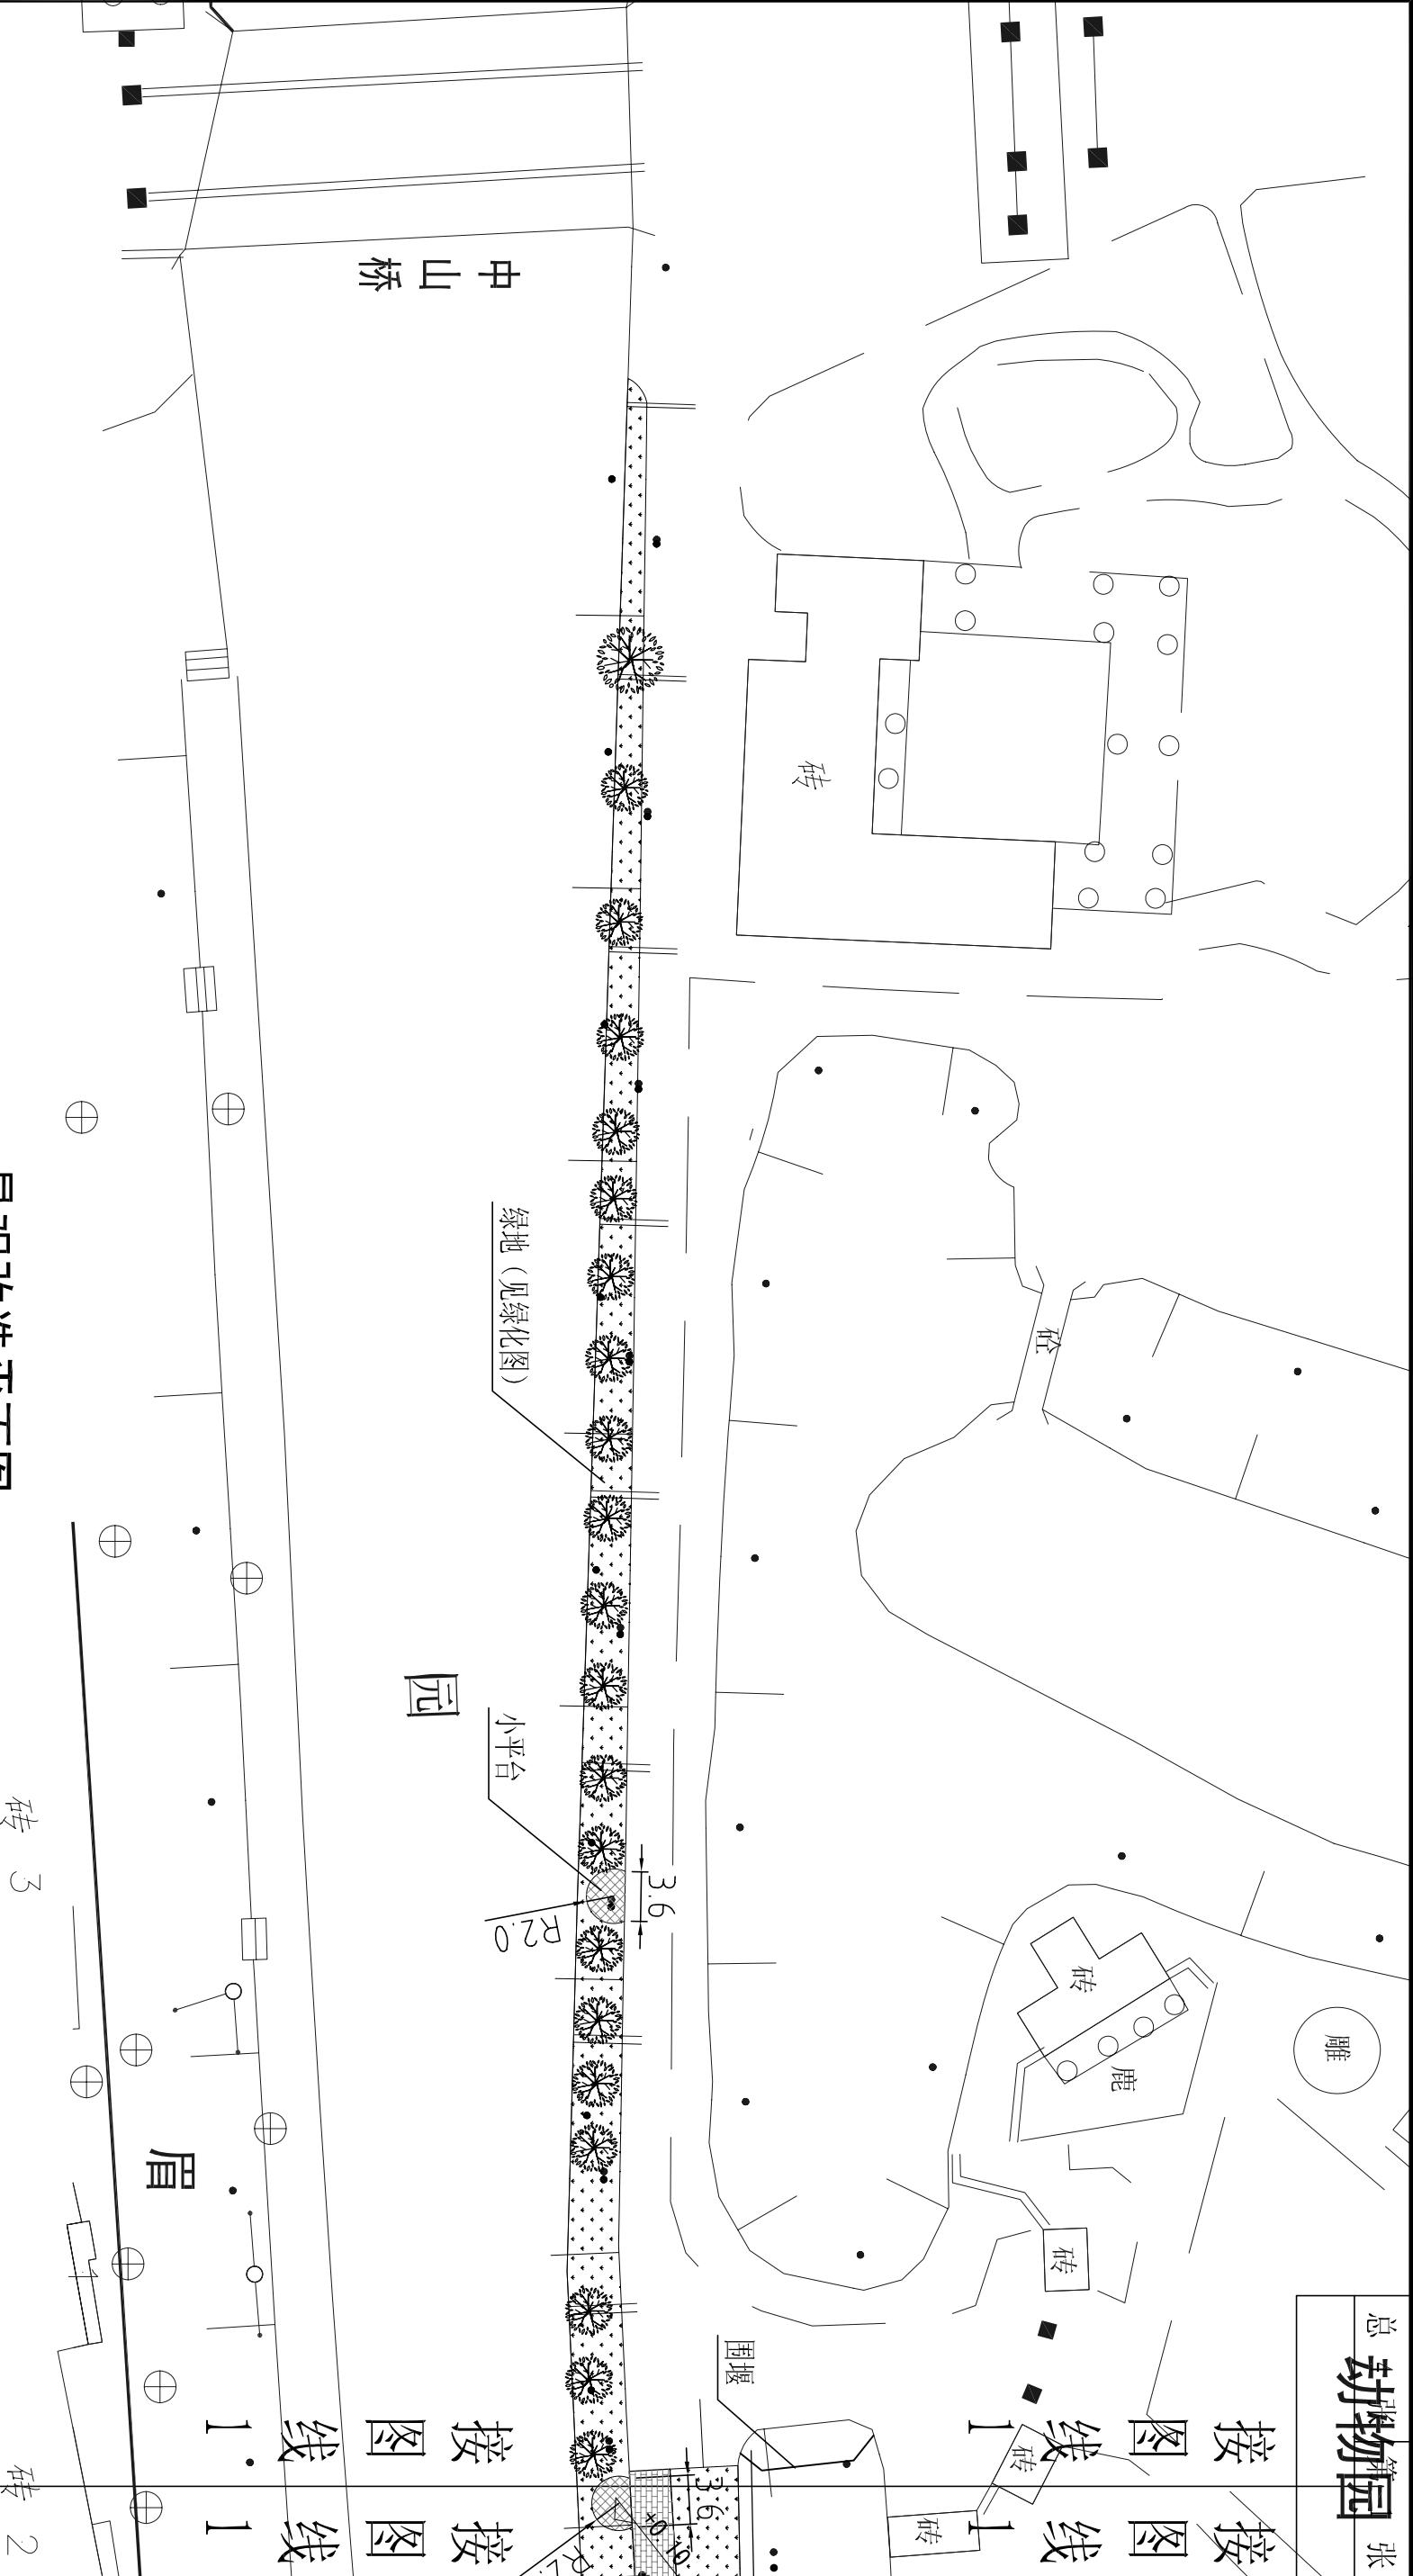


景观改造平面图 1:500

注：除标注外单位均为m。

汕头市城市建设设计院				设计	陈鹏鹏	图纸内容 景观改造平面图
SHANTOU CITY CONSTRUCTION ENGINEERING DESIGN INSTITUTE		制图	陈鹏鹏			
审定		何晓华	项目负责人	陈琳	校对	钟雪丽
审核		陈耿	专业负责人		日期	2016.11
工程名称	中山公园玉鉴湖堤围维修改造一期工程		业务号	2016-034		
兴建单位	汕头市城市综合管理局		设计阶段	施工设计		
子项	铺装工程		图号	PZ-03		

姓名	日期
专业	专业
道	水
桥	灯
排	路

总 4 张 第 2 张

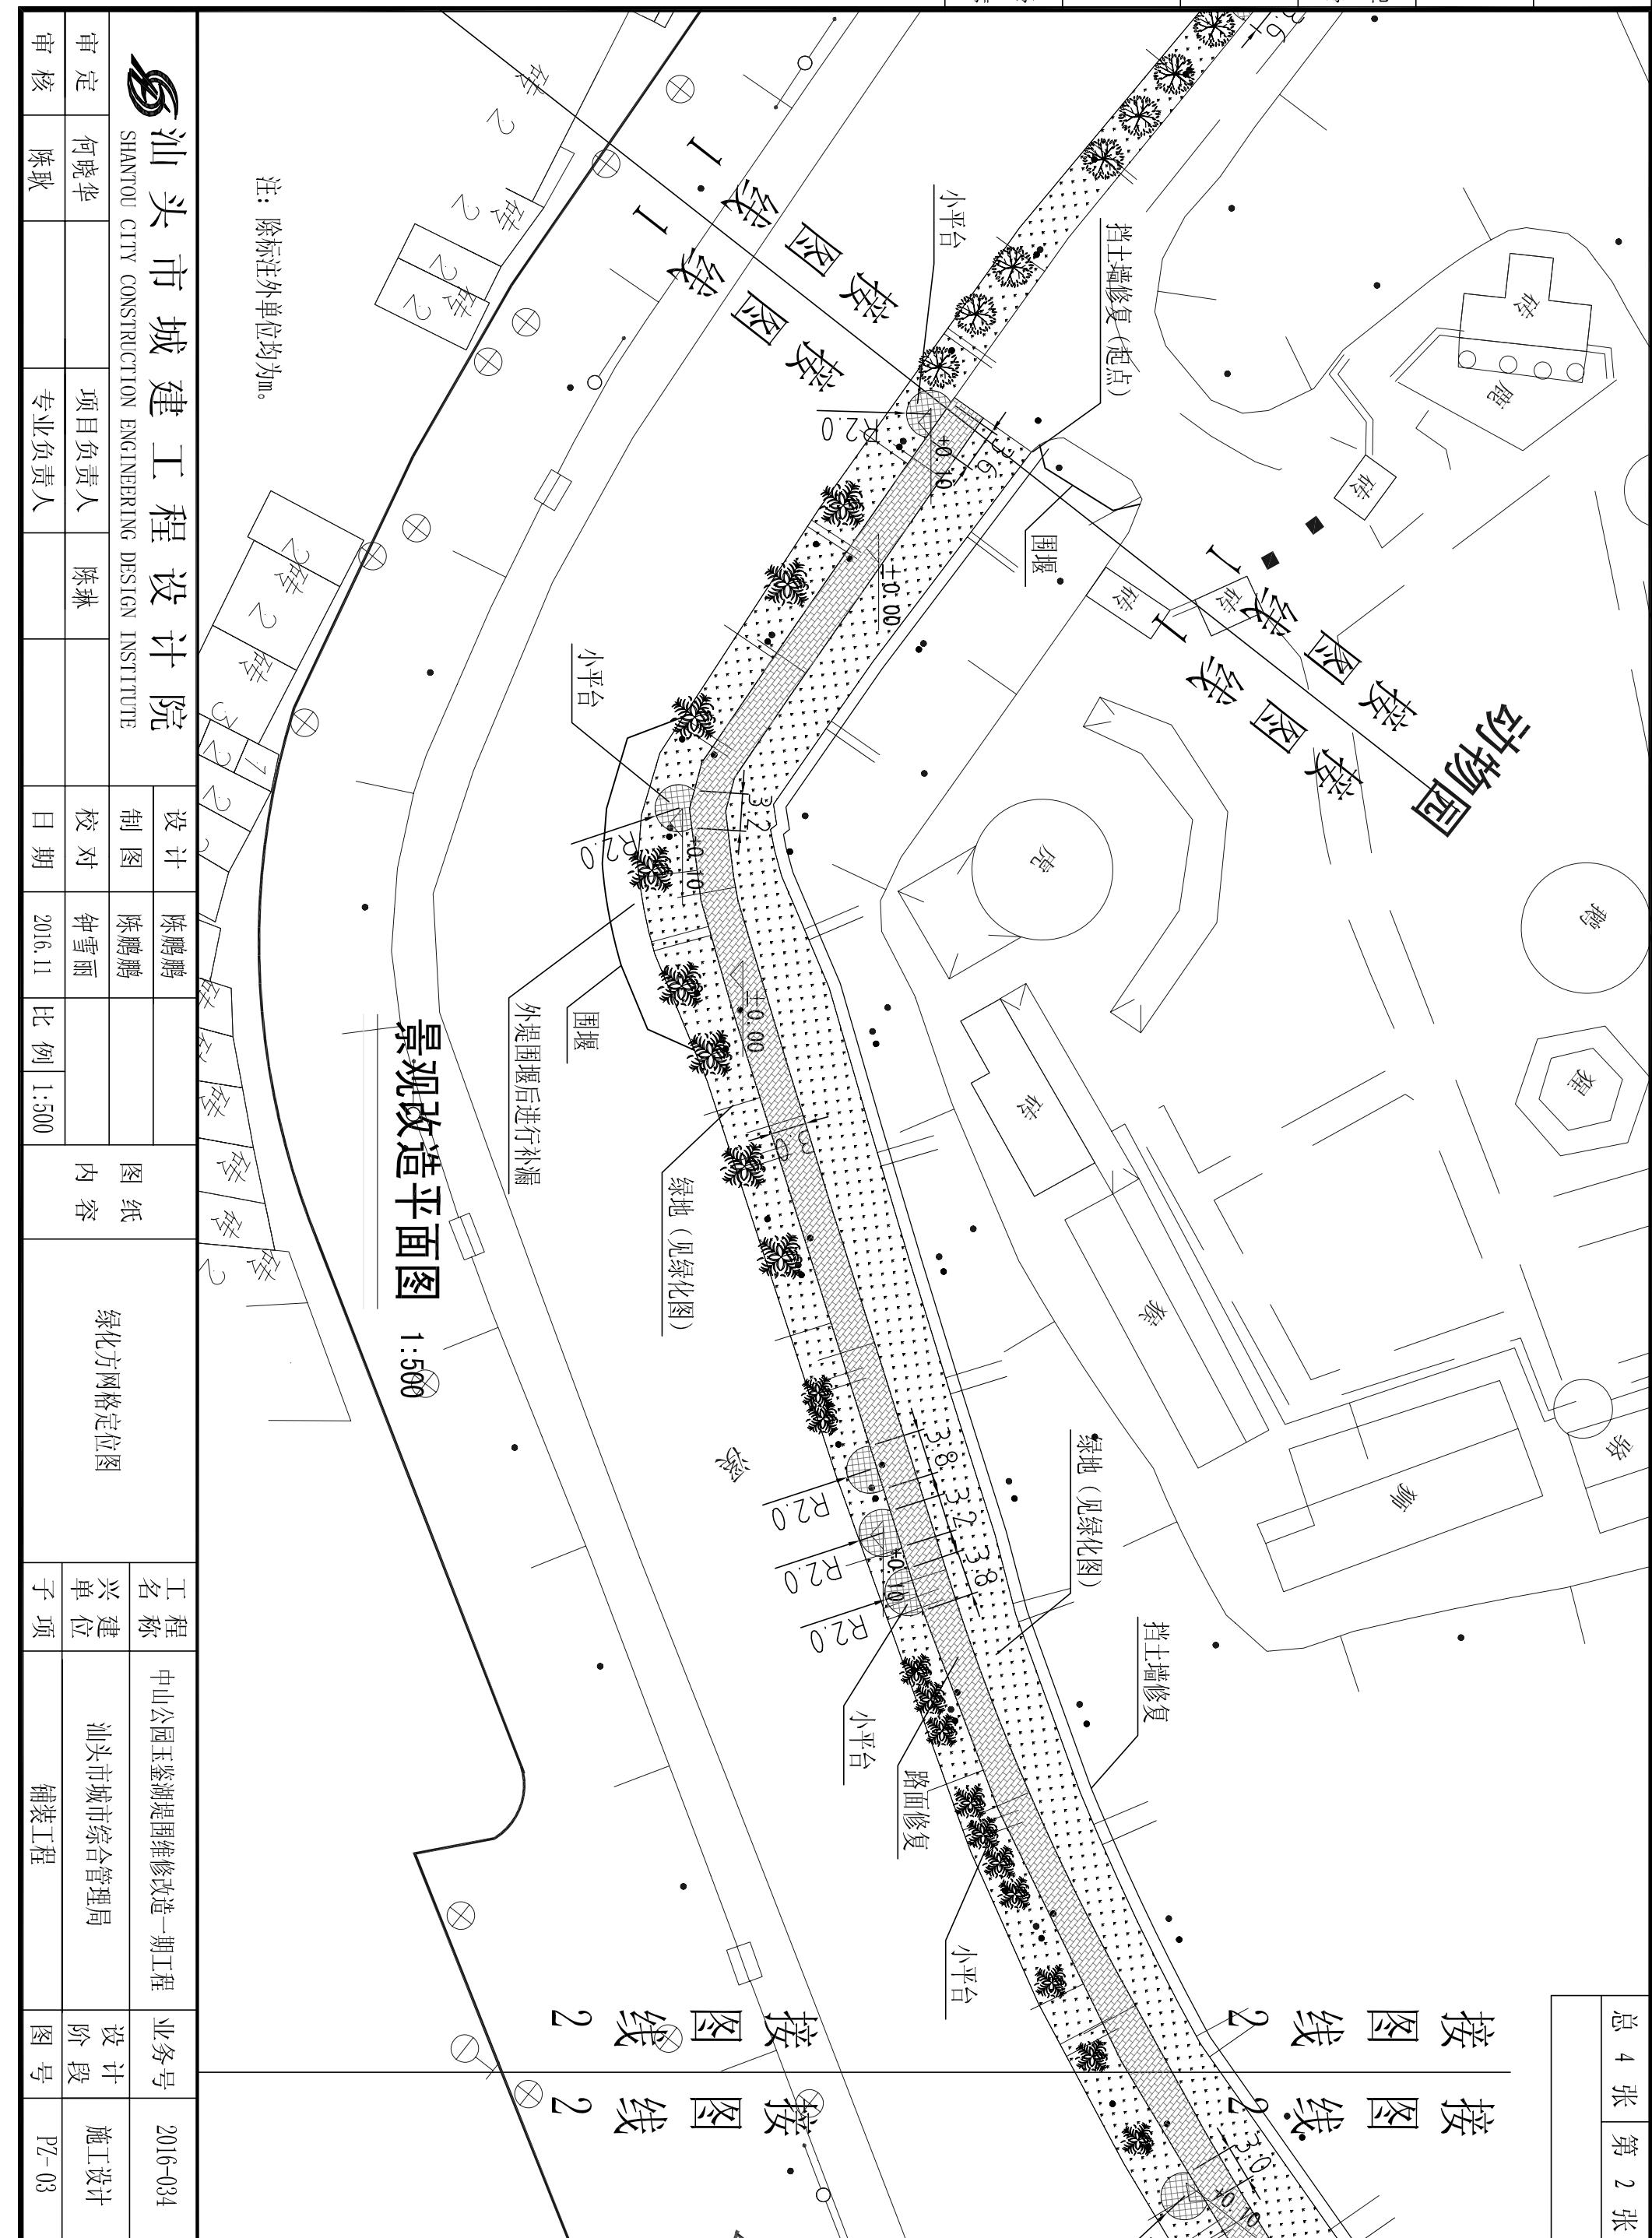


日期	
姓名	
专业	水电气化
道	路绿
桥	路排
梁	灯化
水	路绿
排	化绿

总 4 张 第 3 张
按图线 3
按图线 3
按图线 3
按图线 3

注：除标注外单位均为m。

景观改造平面图 1:500

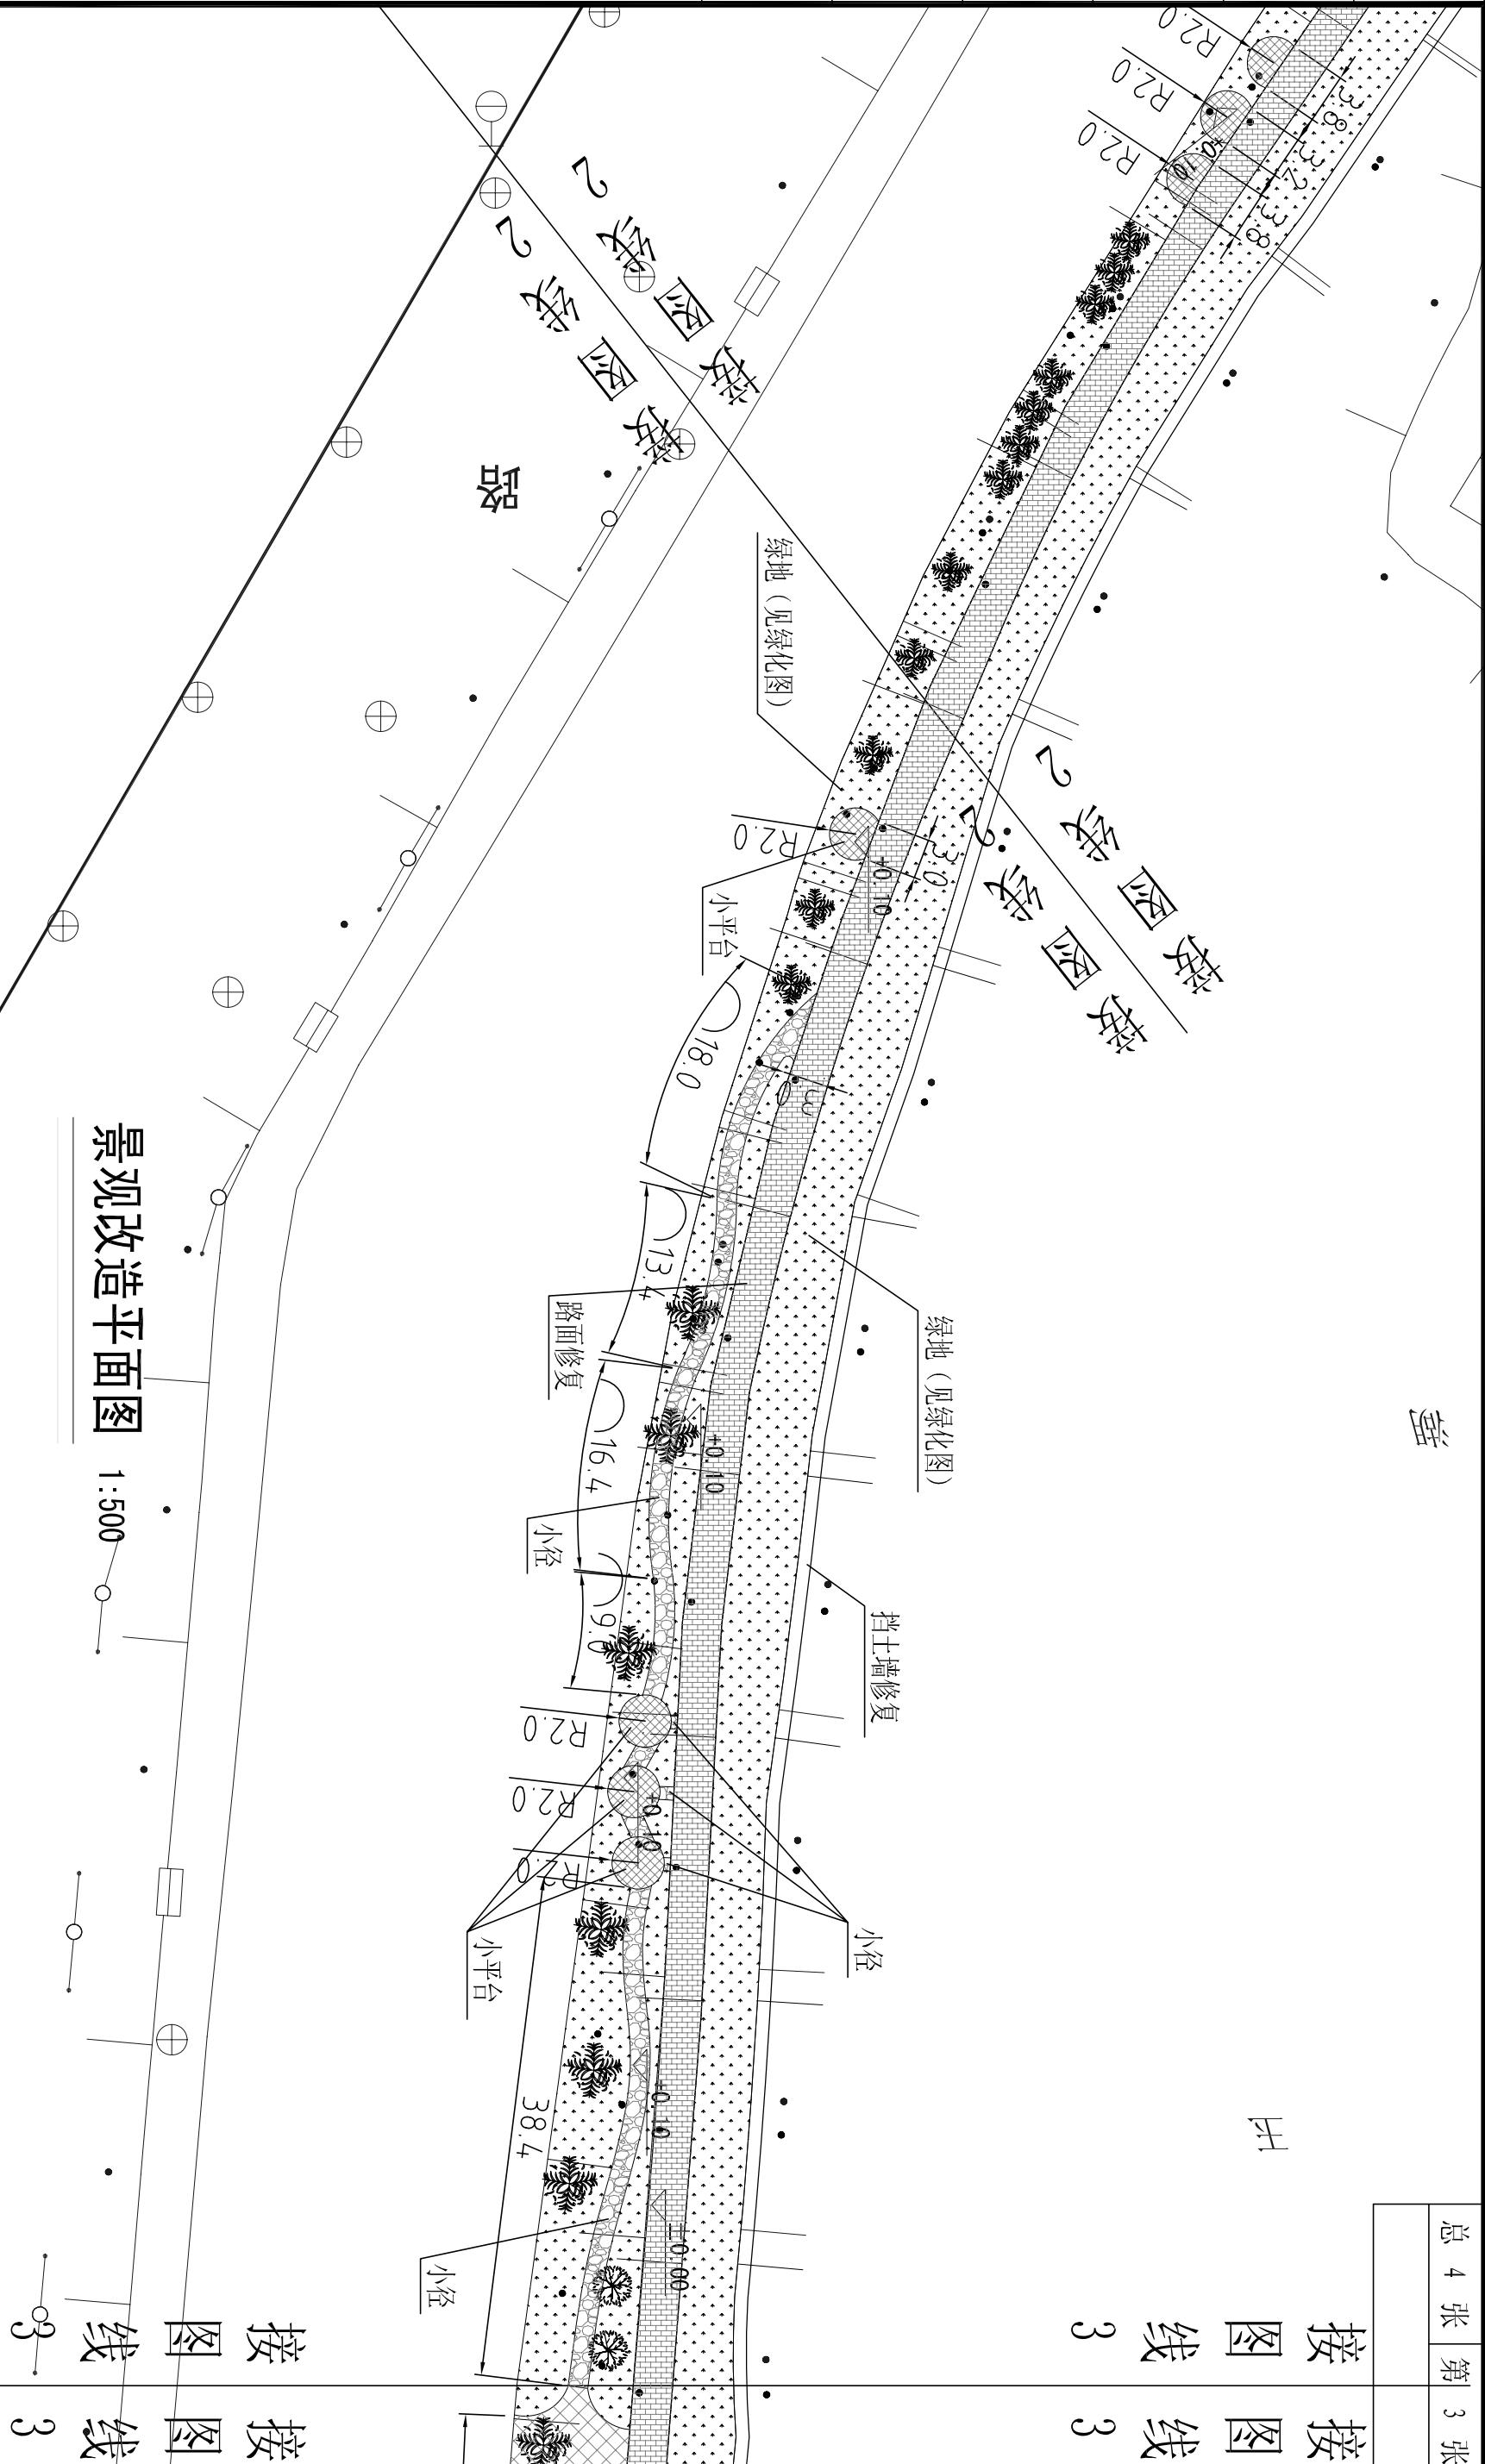

汕头市城市建设工程设计院		设计	陈鹏鹏	图纸内容	绿化方格定位图	
审定	何晓华	制图	陈鹏鹏		兴建单位	汕头市城市综合管理局
审核	陈耿	校对	钟雪丽		阶段	施工设计
	专业负责人	日期	2016.11		项目	铺装工程
		比例	1:500		图号	PZ-03


专业	姓名	日期	专业	姓名	日期
道路			给水		
桥梁			路灯		
排水			绿化		

卷之三

三

3


14

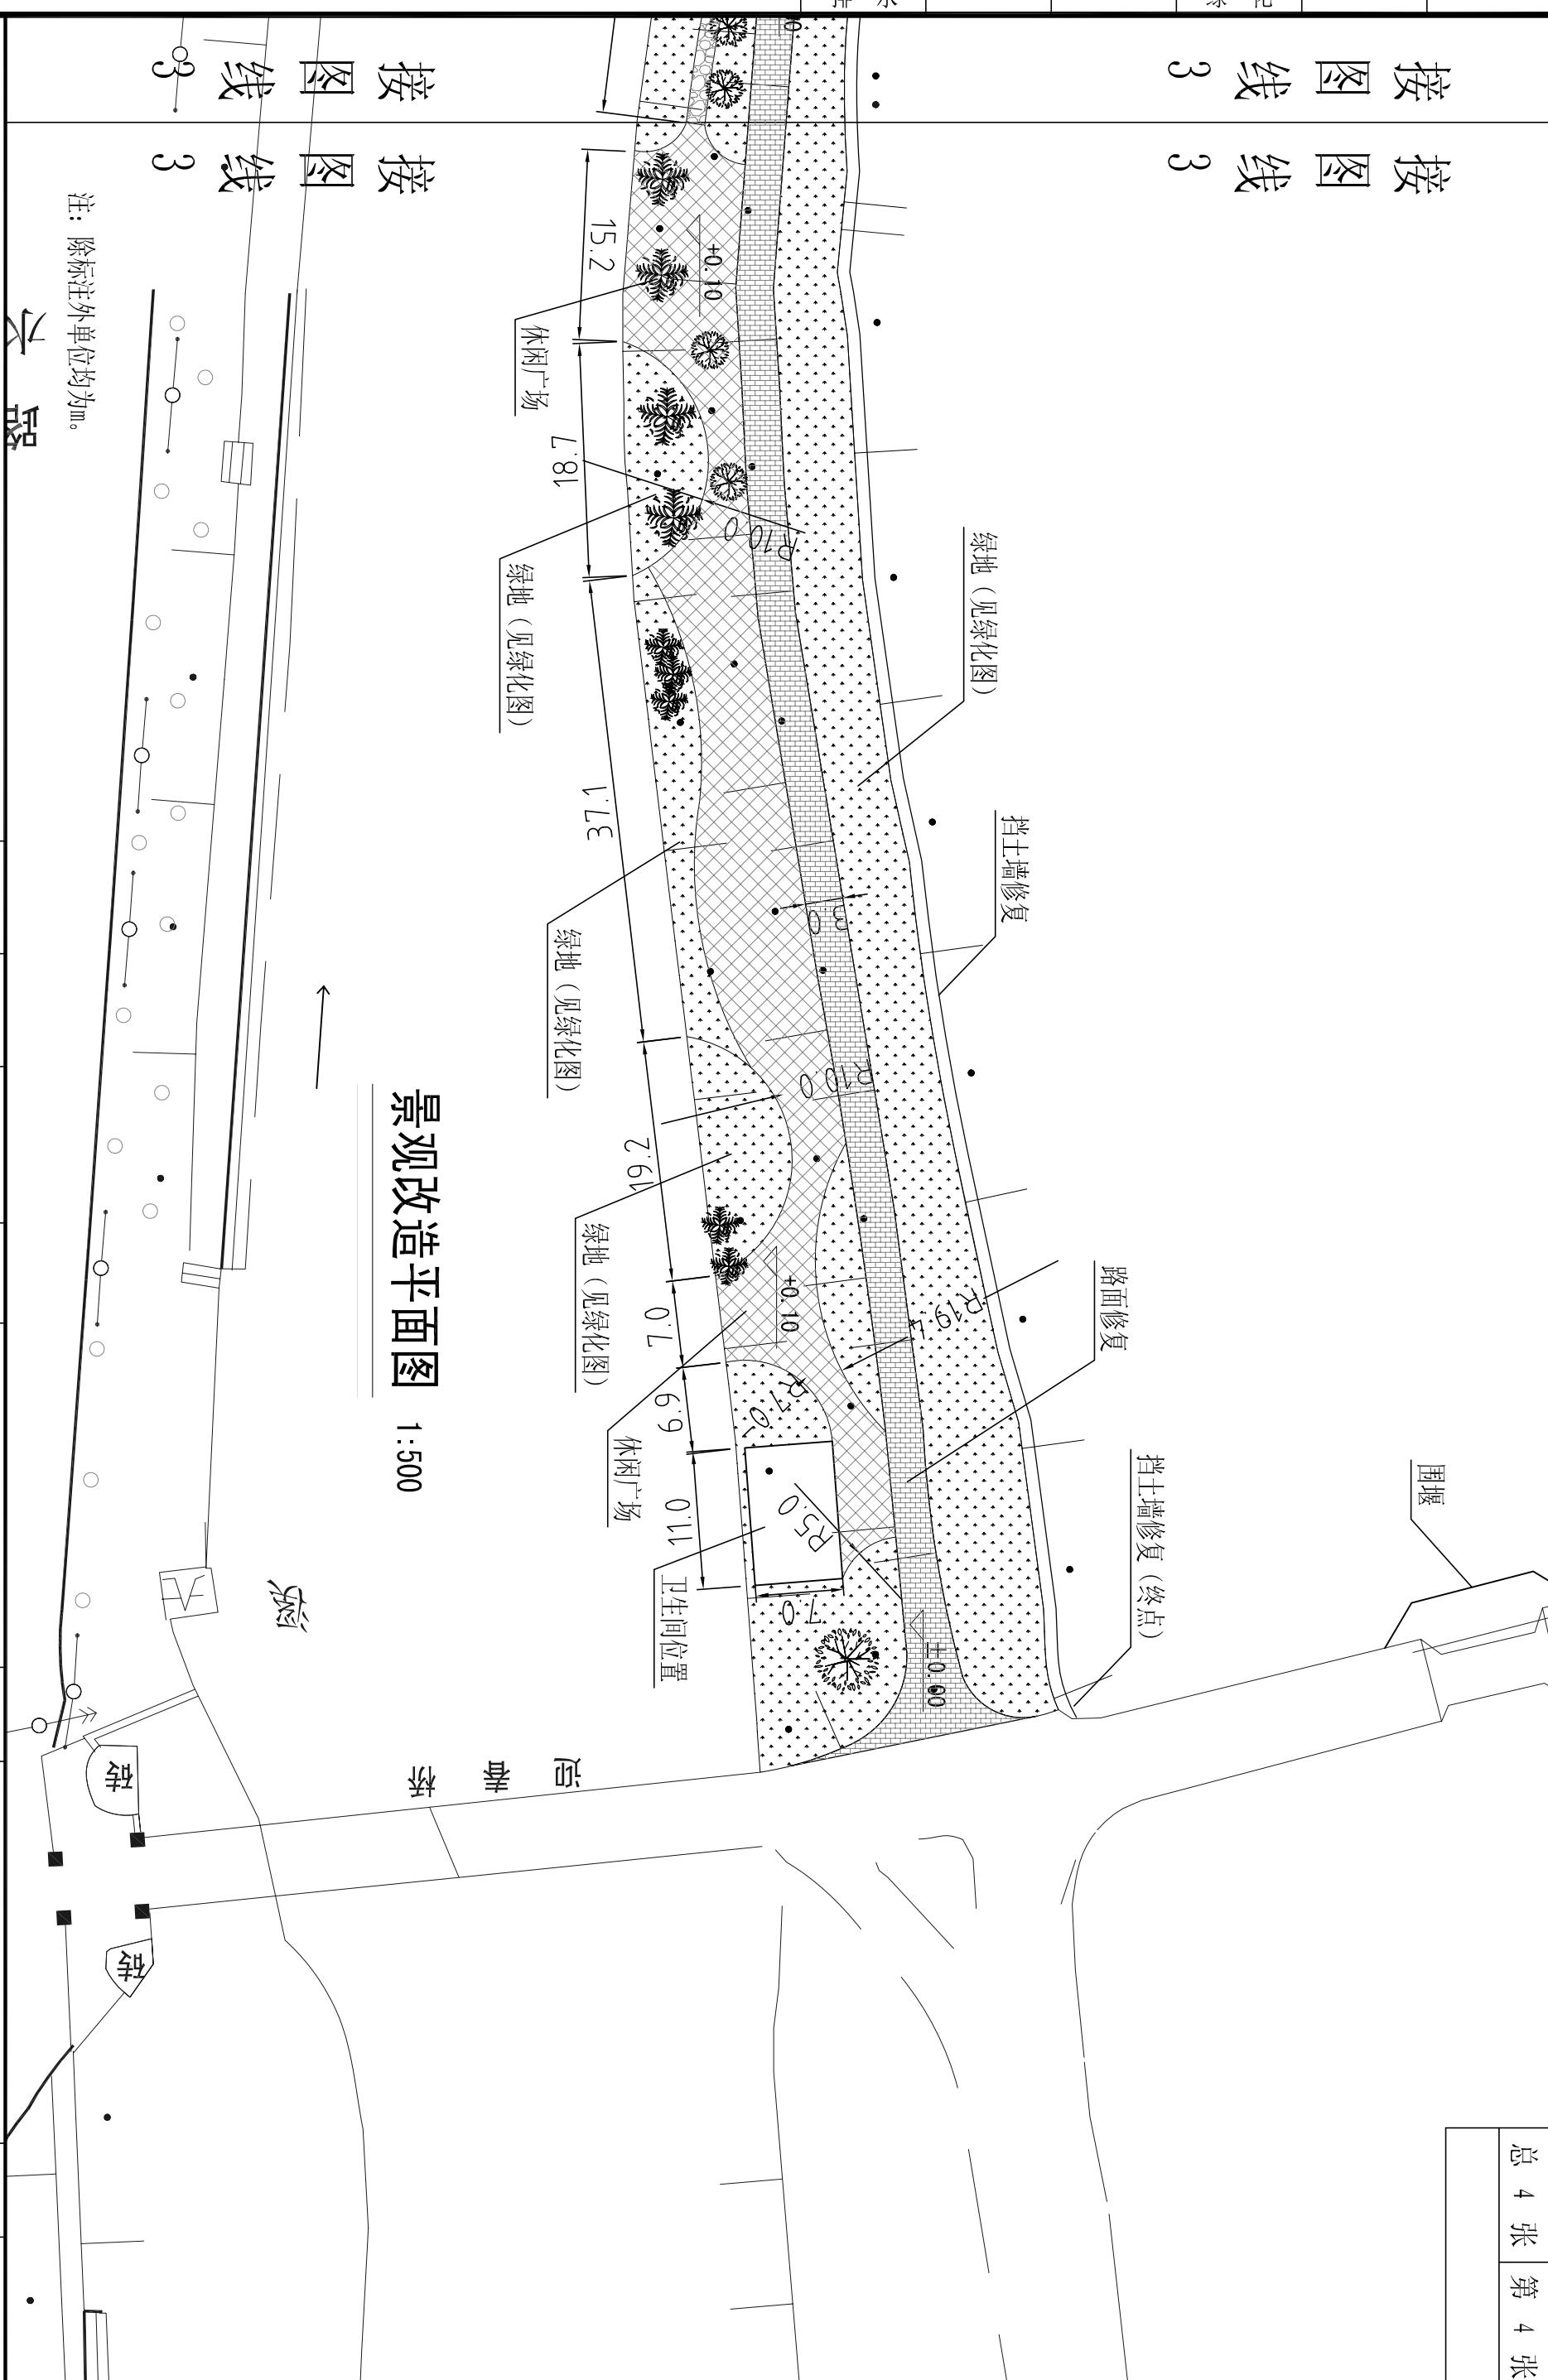

汕头市城乡建设局设计院				设计	陈鹏鹏
SHANTOU CITY CONSTRUCTION ENGINEERING DESIGN INSTITUTE				制图	陈鹏鹏
审定	何晓华	项目负责人	陈琳	校对	钟雪丽
审核	陈耿	专业负责人		日期	2016.11
子项	铺装工程		比例	1:500	图号
工程名称	中山公园玉鉴湖堤围维修改造一期工程		业务号	2016-034	
兴建单位	汕头市城市综合管理局		设计阶段	施工设计	
图内容					

专业	姓名	日期	专业	姓名	日期
道路			给水		
桥梁			路灯		
排水			绿化		


 汕头市城建工程设计院
SHANTOU CITY CONSTRUCTION ENGINEERING DESIGN INSTITUTE

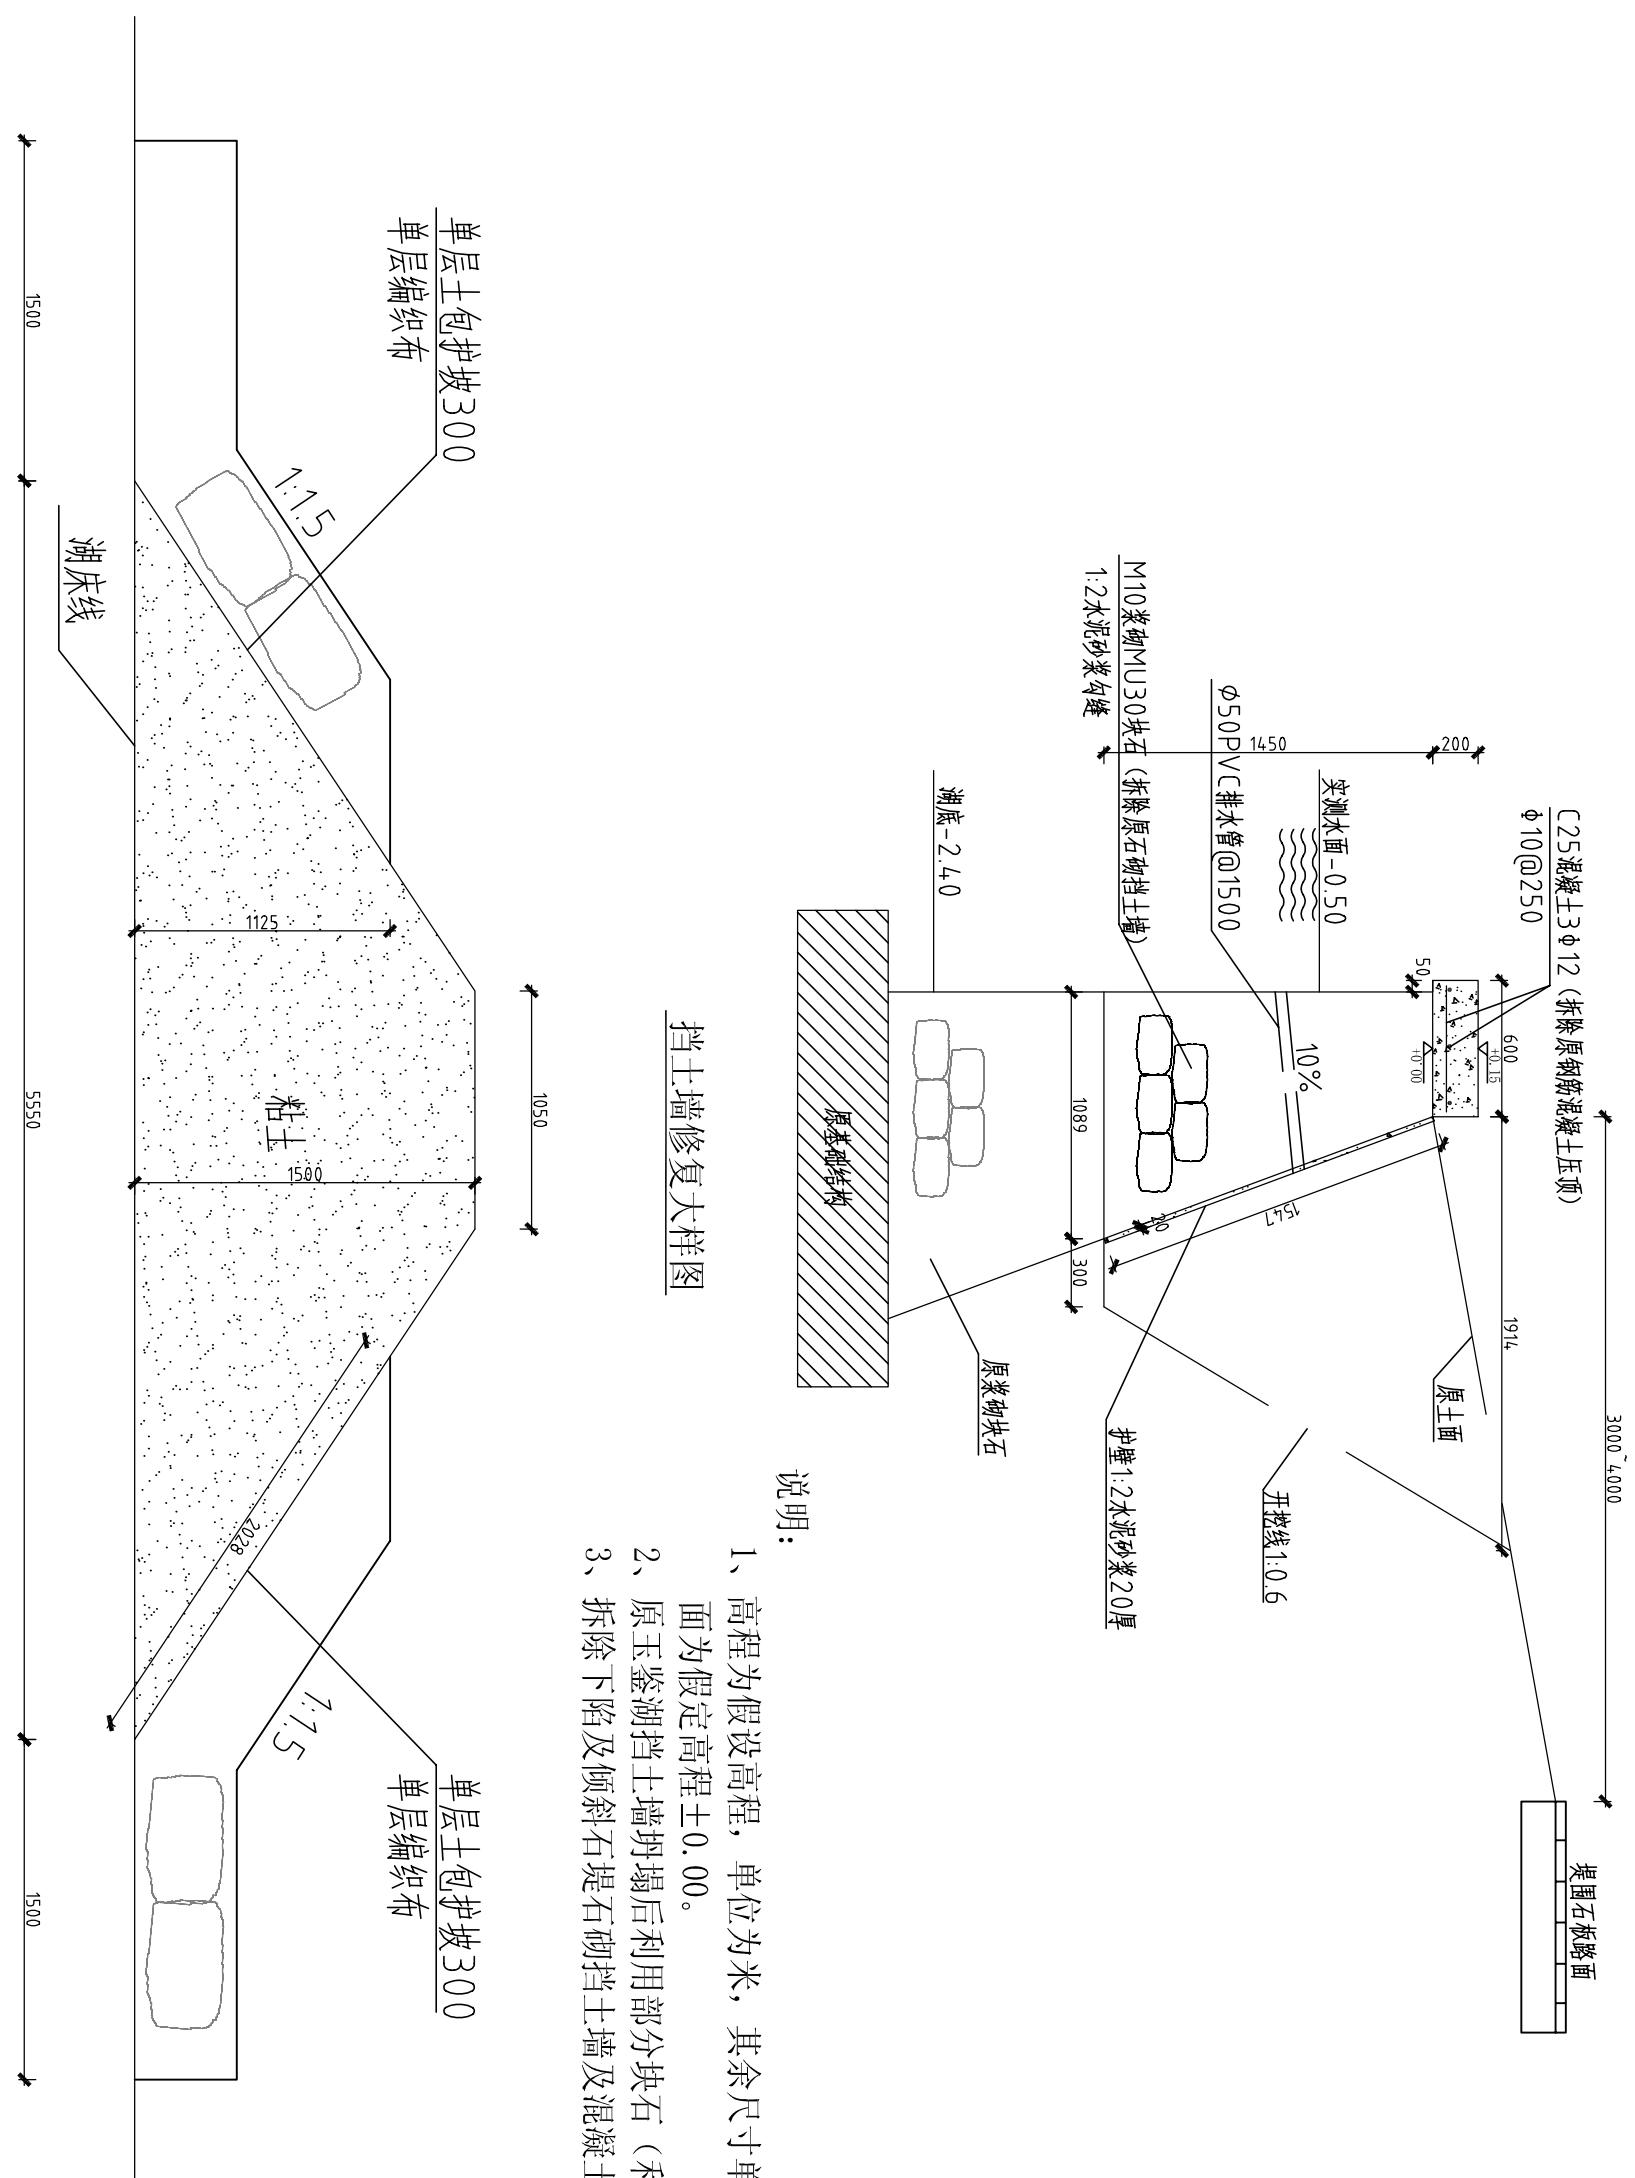

围堰大样图

专业	姓名	日期	专业	姓名	日期
道路			给水		
桥梁			路灯		
排水			绿化		

总 2 张 第 1 张

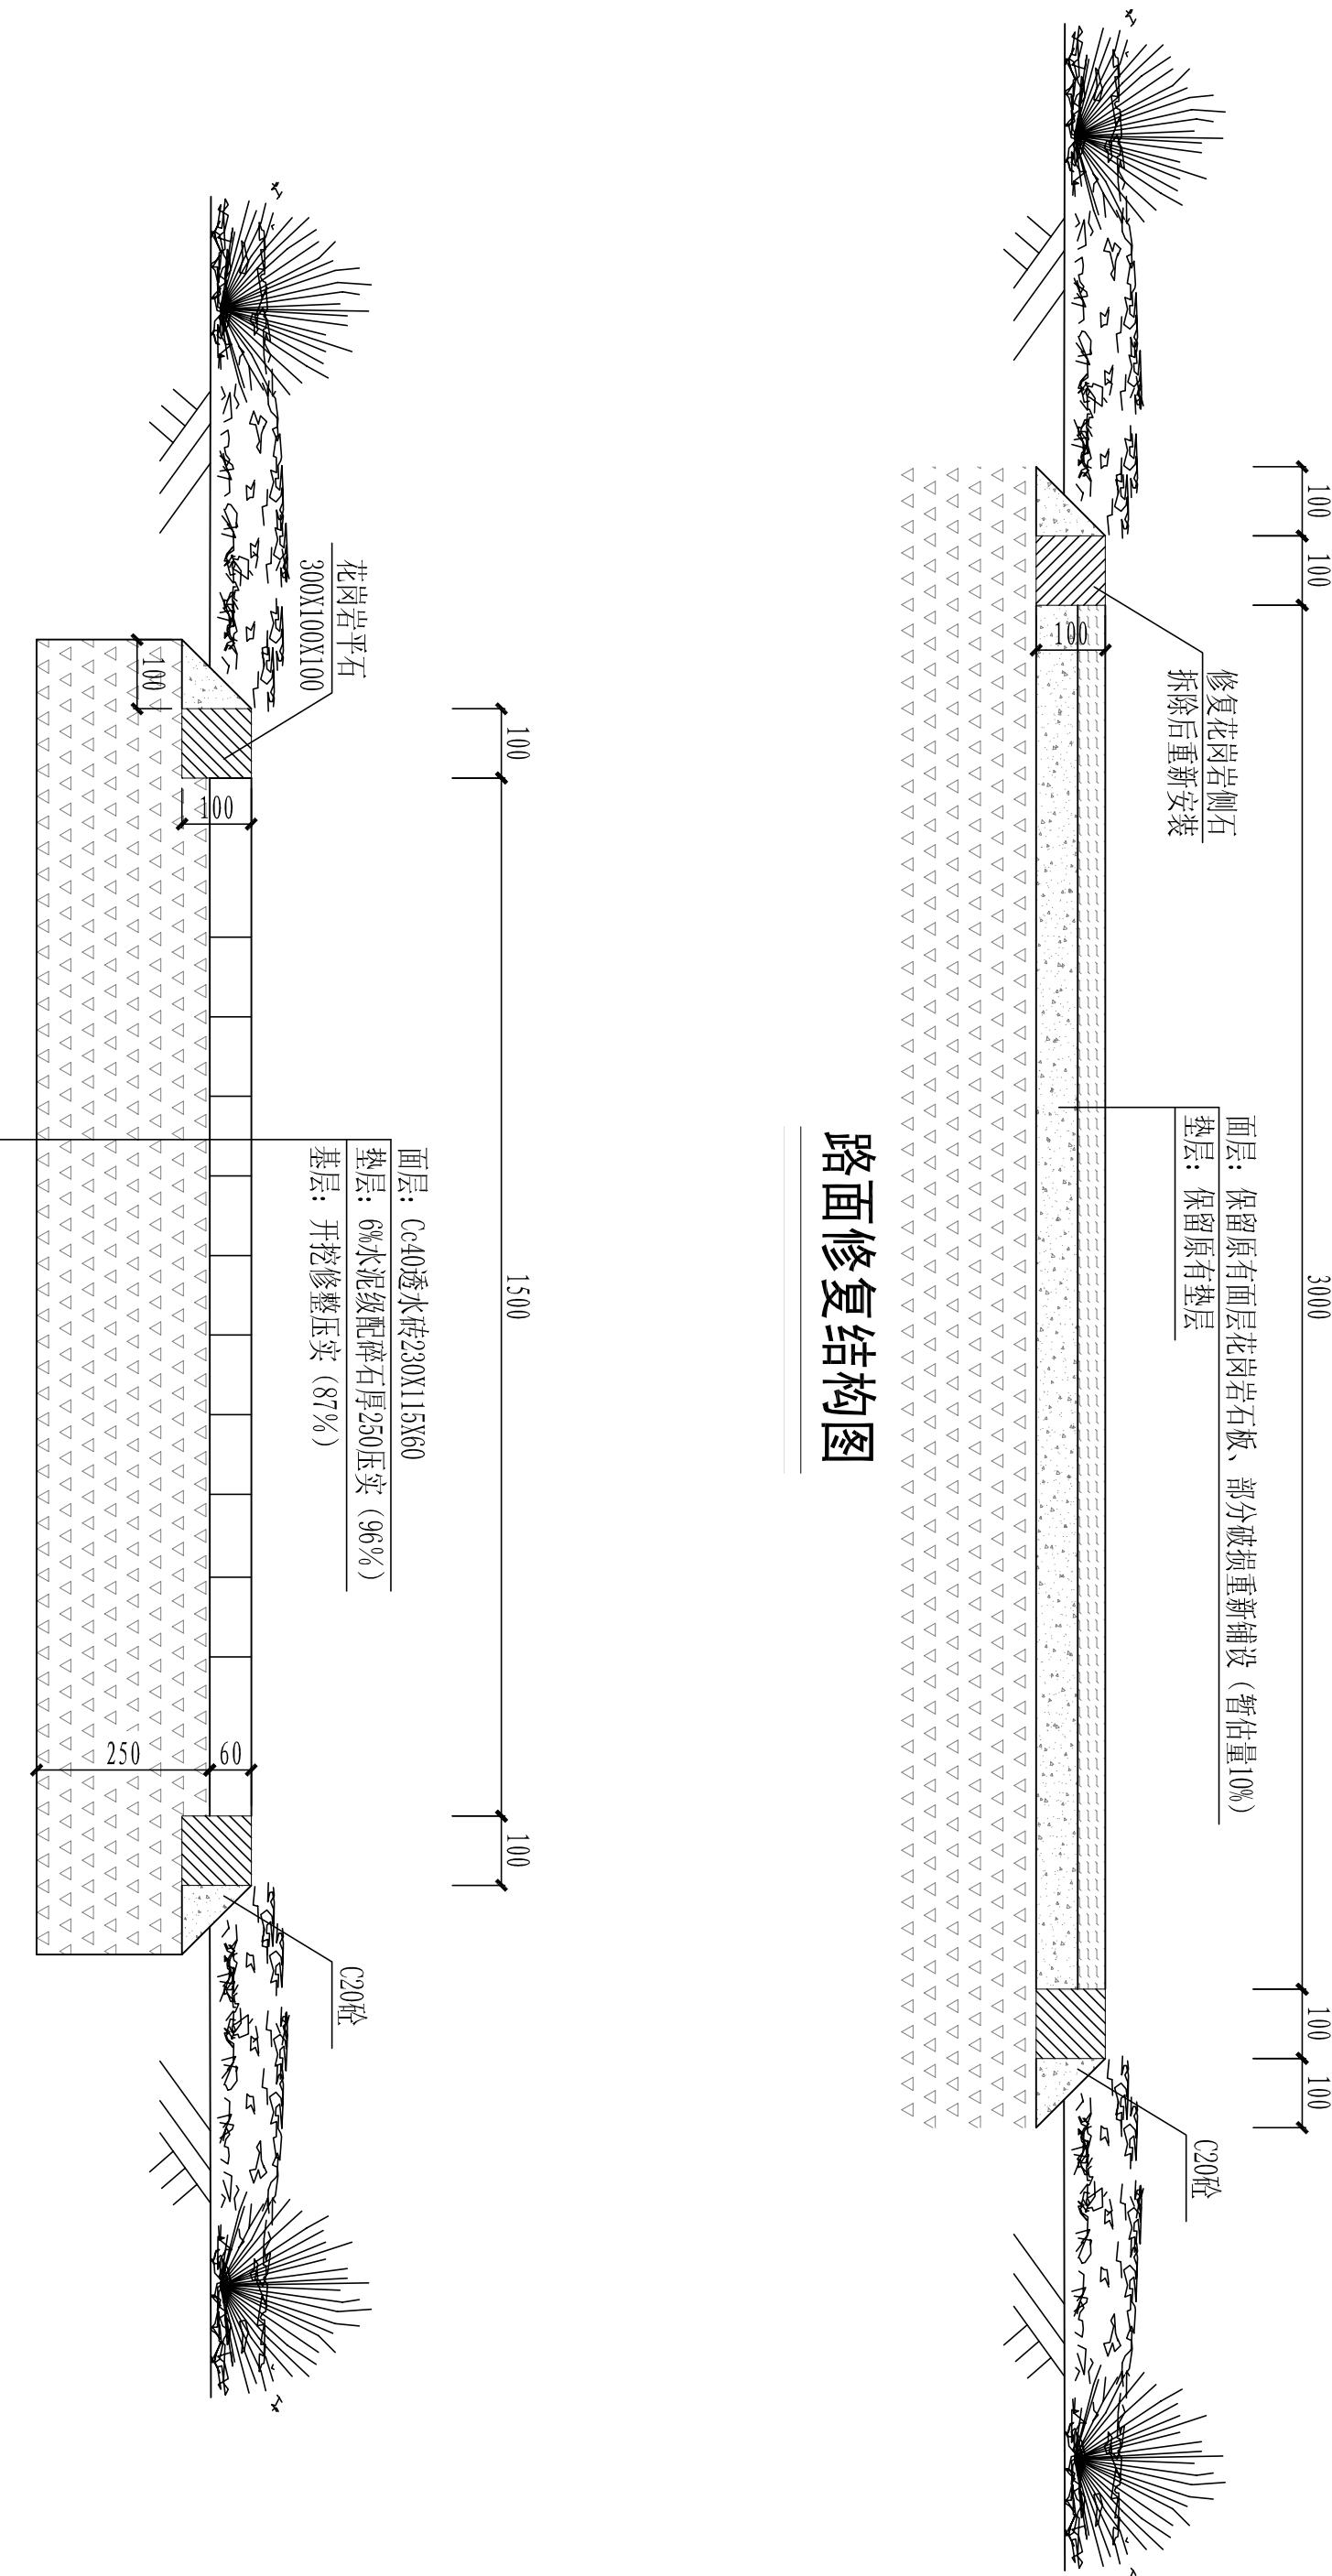

路面修复结构图


注：除标注外单位均为mm。

汕头市城市建设设计院				设计	陈鹏鹏	图纸内容 结构大样图	
SHANTOU CITY CONSTRUCTION ENGINEERING DESIGN INSTITUTE		制图	陈鹏鹏				
审定	何晓华	项目负责人	陈琳	校对	钟雪丽		
审核	陈耿	专业负责人		日期	2016.11	比例	
工程名称	中山公园玉鉴湖堤围维修改造一期工程	业务号	2016-034	设计单位	汕头市城市综合管理局	设计阶段	施工设计
子项	铺装工程	图号	PZ-05				


姓 名		期 日	
业 专	水 灯	化 绿	
道 道	路 梁	路 桥	
桥 排	水 排		

总 2 张 第 2 张

面层: 黄锈石板烧面, 规格300×300×20
调平层: 1:2水泥砂浆厚20
上基层: C20砼厚100
下基层: 6%水泥级配碎石厚150
路床: 开挖修整压实 (87%)

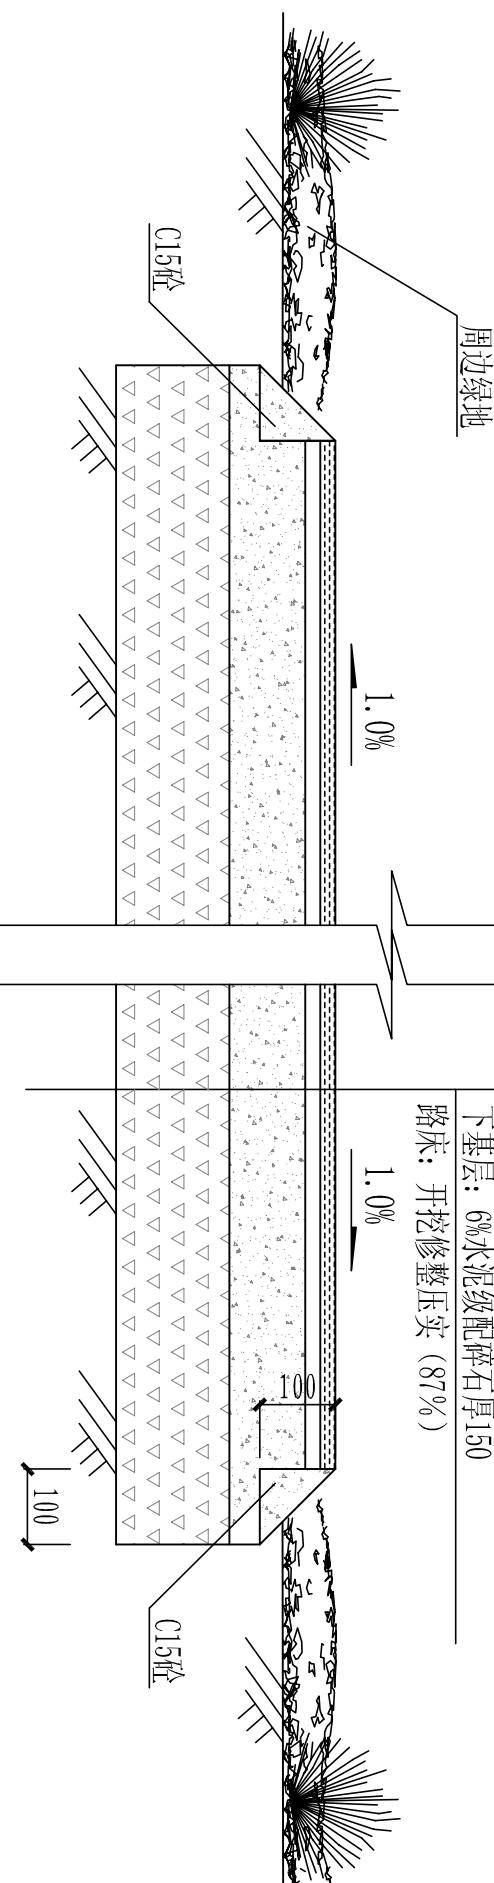

平台结构图

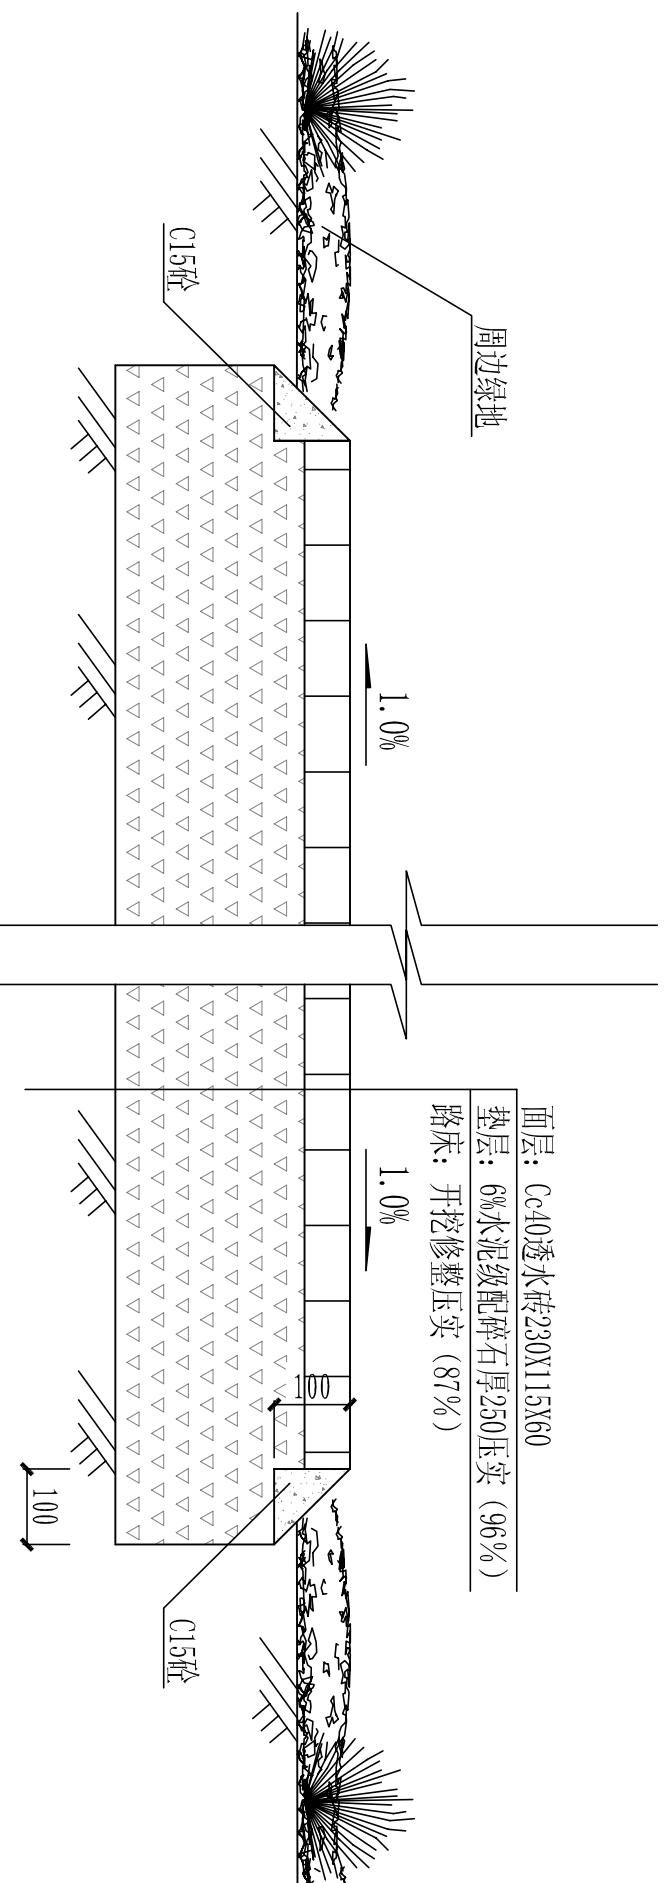

广场结构图

注: 除标注外单位均为mm。

汕头市城市建设工程设计院		设计	陈鹏鹏	图纸内容	工程名称	中山公园玉鉴湖堤围维修改造一期工程	业务号	2016-034
审定	何晓华	制图	陈鹏鹏		兴建单位	汕头市城市综合管理局	设计阶段	施工设计
审核	陈耿	校对	钟雪丽		子项	铺装工程	图号	PZ-05
专业负责人	专业负责人	日期	2016.11					

绿化设计说明

1. 设计范围

改造范围为沿动物园起止迎春门沿堤道路两侧绿化提升工程，全长约580米。现有沿玉鉴湖边为简单地被灌木。有零星乔木，部分倾斜严重。靠外围堤一侧以竹丛和灌木，竹丛由于种植多年，长势茂盛，对外围堤已经造成影响，根系裸露景观效果差。本次改造对部分竹林进行斩根迁除，疏枝修剪，两侧绿化地被重新种植，保留原竹堤风貌，在提升绿化档次。

沿路在适当的位置预留空地，摆设坐凳。靠迎春门一侧的大乔木保留修剪，树下硬化，形成休闲广场，经市民游玩驻足。

2. 本绿化工程设计依据

- 《城市道路绿化规划与设计规范》(CJJ75-97)
- 《园林绿化工程施工及验收规范》(CJJ/82-2012)
- 《公园设计规范》(CJJ48-92)
- 《城市绿化条例》(CJJ37-90)
- 《城市绿化工程施工及验收规范》(CJJ/t82-99)
- 《广东省城市绿化条例》

其他相关国家及地方设计规范、规程、标准

3. 种植土要求

种植前注意场地平整，土层干燥时应于种植前浸穴。种植土不得含有建筑废土或者其他强碱，强酸土，必须满足植物生长所必需的最低种植土层厚度。

种 别	矮草	小灌木	大灌木	浅根性乔木	深根性乔木
植物生存的最小厚度(cm)	30	40	60	90	150

4. 种植穴要求

种植穴定点放线应符合设计图纸要求，位置必须准确，标记明显。行道树定点遇到有障

碍物影响株距时，可以进行适当调整。并保证与路灯柱距乔木中心最小距离2米。挖种植穴的大小应根据苗木根系、土球直径和而定。坑壁要垂直，种植后应施入腐熟的有机肥为基肥。

5. 苗木要求
发育正常，苗木粗而直，生长充实，上下均匀，有良好的顶芽，根系发达，有较多的须根，根幅大，主根短而直；苗茎未受虫害损伤。单株植物根部，必须带原土栽植坚实的土球，土球直径一般为树木底径的8~12倍，用草袋、草绳、或草包等包装牢固。树冠要捆扎好，防止折断。
苗木运输过程中最好用湿麻袋、帐篷布或其它合适的覆盖物覆盖，防止太阳、大风和其它恶劣气候的损害。

6. 树木种植要求

种植应按设计图纸核对苗木品种、规格及种植位置。苗木要规整，线型要顺畅，个别树干如有弯曲，要将弯曲部位朝向具要观赏价值之处。

种植带土球时，不易腐烂的包装物必须拆除。将树苗垂直地放在树坑中，并比在苗圃中种植深度深100mm。经过适当修剪的根系要自然状态散开，回填土要围绕树根进行，分层捣实。当回填到根系一半时，要将植物稍稍提起，以消除气隙，避免塞根。最后要在树周围形成一个大小同树坑相同的浅碟形储水坑。

栽植后要立即浇水，浇水要浇透，直至表面溢出泥浆为止。以后根据养护要求，定时浇水，直至成活。栽好的树苗要直立稳固，应剪除有病虫害或折断的树枝，并要适当剪枝。

7. 苗木支护

乔木的支护一定要牢固，以防风吹或沉降引起根球移动而损伤根系，影响整个工程的整体效果。采用四茅竹支架固定法，将新栽树木固定支

树 高/冠 径	土球直径	种植穴深度	种植穴直径
400以上 /	140以上	120	180以上
150/	40-50	50-60	80-90
/100	140以上	60-70	70-90

期 日	总 张 第 张									
名 姓	化 灯 水 业 专 综 路 绿 业 专 道 烟 业 专									
审 定	何晓华	项目负责人	陈琳	制 图	陈琳	图 纸 内 容	工程 名 称	中山公园玉鉴湖堤围维修改造一期工程	业务号	2016-034
审 核	陈耿	专业负责人		校 对	陈鹏鹏		兴 建 单 位	汕头市城市综合管理局	设 计 阶 段	施工设计
				日 期	2017.01	比 例	子 项	绿化工程	图 号	LH-01
汕头市城建工程设计院 SHANTOU CITY CONSTRUCTION ENGINEERING DESIGN INSTITUTE										

绿化设计说明

总	张	第	张
---	---	---	---

名 姓	
业 务	之
期 间	水 灯 路 段

名 姓	
业 务	之
期 间	水 灯 路 段

撑，以防风吹树冠歪斜，确保根系稳固，促进成长。

8. 苗木修剪要求

- 1) 应在保持自然树型、冠型、成活率条件下剪除树木的徒长枝、交叉枝、并生枝、下垂枝、萌生枝、病虫枝及枯死枝。
- 2) 剪口应平滑，不得撕裂表皮，从基部剪去的枝条不得留橛。
- 3) 进行枝条短截时，所留剪口芽应能向所需方向生长，剪口位置应距芽位置上方0.5cm处。修剪直径2cm以上大枝及粗根时，截口应削平并涂防腐剂。

4) 行道树进行提干修剪，定干高度不应低于2.8m。

5) 修剪时间：休眠期修剪。落叶树木自晚秋至早春，即在树木休眠期的任何时间均可进行修剪。这段时间中树木生长停滞，树体内养份归根部，修剪后营养损失最小。但从伤口愈合快慢速度考虑，则以早春树液开始流动，生育机能即将开始时进行修剪，伤口愈合最快。常绿乔木没有明显的休眠期，根与枝叶终年活动，代谢不止。冬季修剪伤口不易愈合，易受冻害，一般在夏季修剪。修剪不宜控制强度，使树木多保留叶片外，力求修剪使树木少受影响。

6) 整形修剪强度：

重修剪，又称为截，它分为轻截，中截、重截三种。轻截，剪去一年生枝条长度的1/5—1/2；重截，剪去一年生枝条长度的3/4—2/3。

轻修剪，又称为疏，它也分为轻疏、中疏、重疏三种，疏枝占全树枝条10%；中疏，疏枝占全树枝条的10—20%；重疏，疏枝占全树枝条的20%以上。

7) 修剪行道树时，必须选派专人维护现场秩序，保证作业人员和过往行人、车辆安全。在高压线和其他架空线附近进行修剪作业时，必须遵守有关安全规定，严防触电或损坏线路。修剪后及时对场地清理，清运树枝。

9. 苗木迁移要求

1) 做好准备工程：明确现有地下管线与树木根系的位置关系，清场地，把树杆周围2-3米以内障碍物清除干净。

2) 苗木修剪：为了保证存活率，方便运输和起挖，需对乔木枝叶进行修剪，凡病枯枝、过密交叉陡长枝、干扰枝均应剪去，剪除2/3，保留1/3。也可以根据树种，树冠，树高，胸径，可选择截干起挖，半冠起挖或全冠起挖。

3) 支柱和捆扎：为了防止挖掘时出现或发生树身不稳，倒伏引起工伤事故及损坏树木，因而在挖掘前应对迁移的乔木进行支柱，一般是用3根大铁木，分立在树冠分支点下方，然后在用粗绳将3根大铁木和树干捆绑一起，铁木底脚应牢固支持在地面，与地面成60度左右。支柱时应使3根大铁木受力均匀。

4) 苗木起挖：采用软木包装。

5) 土球的处理：要用锋利的铁锨，遇到较粗的树根时，应用锯或剪将根切断，以防土球松散。当土球修到1/2深度时，可逐步向内收底，直到缩小到土球直径的1/3为止。然后将土球表面修整平滑，下面修一下平底。


6) 苗木的吊装：采用起重车吊装法，吊运软材料包装的树木时，为了防止钢索损坏包装的材料，采用粗吊带并捆绑棉被，防止钢丝绳容易勒坏土球，先将吊带一头留出1米多长结扣固定，再将吊带分开，捆在土球的由上向下3/5的位置绑紧，然后将带子的两头扣在吊钩上，在吊带与土球接触处用木板垫起；轻轻起吊后，用另一根吊带套在树干下部，也扣在吊钩上即可起吊。树木装进汽车时，使树冠向着汽车尾部，土块靠近司机室，树干包上柔软材料放在木架上，用软绳扎实紧，土球下垫木衬垫，用木板将土球夹住或用绳子将土球缠紧与车厢两侧。

7) 起苗后需原土回填树坑、场地清理、清运树枝及树尾巴，乔木统一迁往甲方指定地点进行假植。


10. 绿化灌溉形式采用人工灌溉。

汕头市城建工程设计院		设计	陈琳		图纸内容	绿化设计说明(二)	工程名称	中山公园玉鉴湖堤围维修改造一期工程	业务号	2016-034
审定	何晓华	项目负责人	陈琳	校对			兴建单位	汕头市城市综合管理局	设计阶段	施工设计
审核	陈耿	专业负责人		日期	2017.01	比例	子项	绿化工程	图号	LH-02

专业	姓名	日期	专业	姓名	日期
道路			给水		
桥梁			路灯		
排水			绿化		

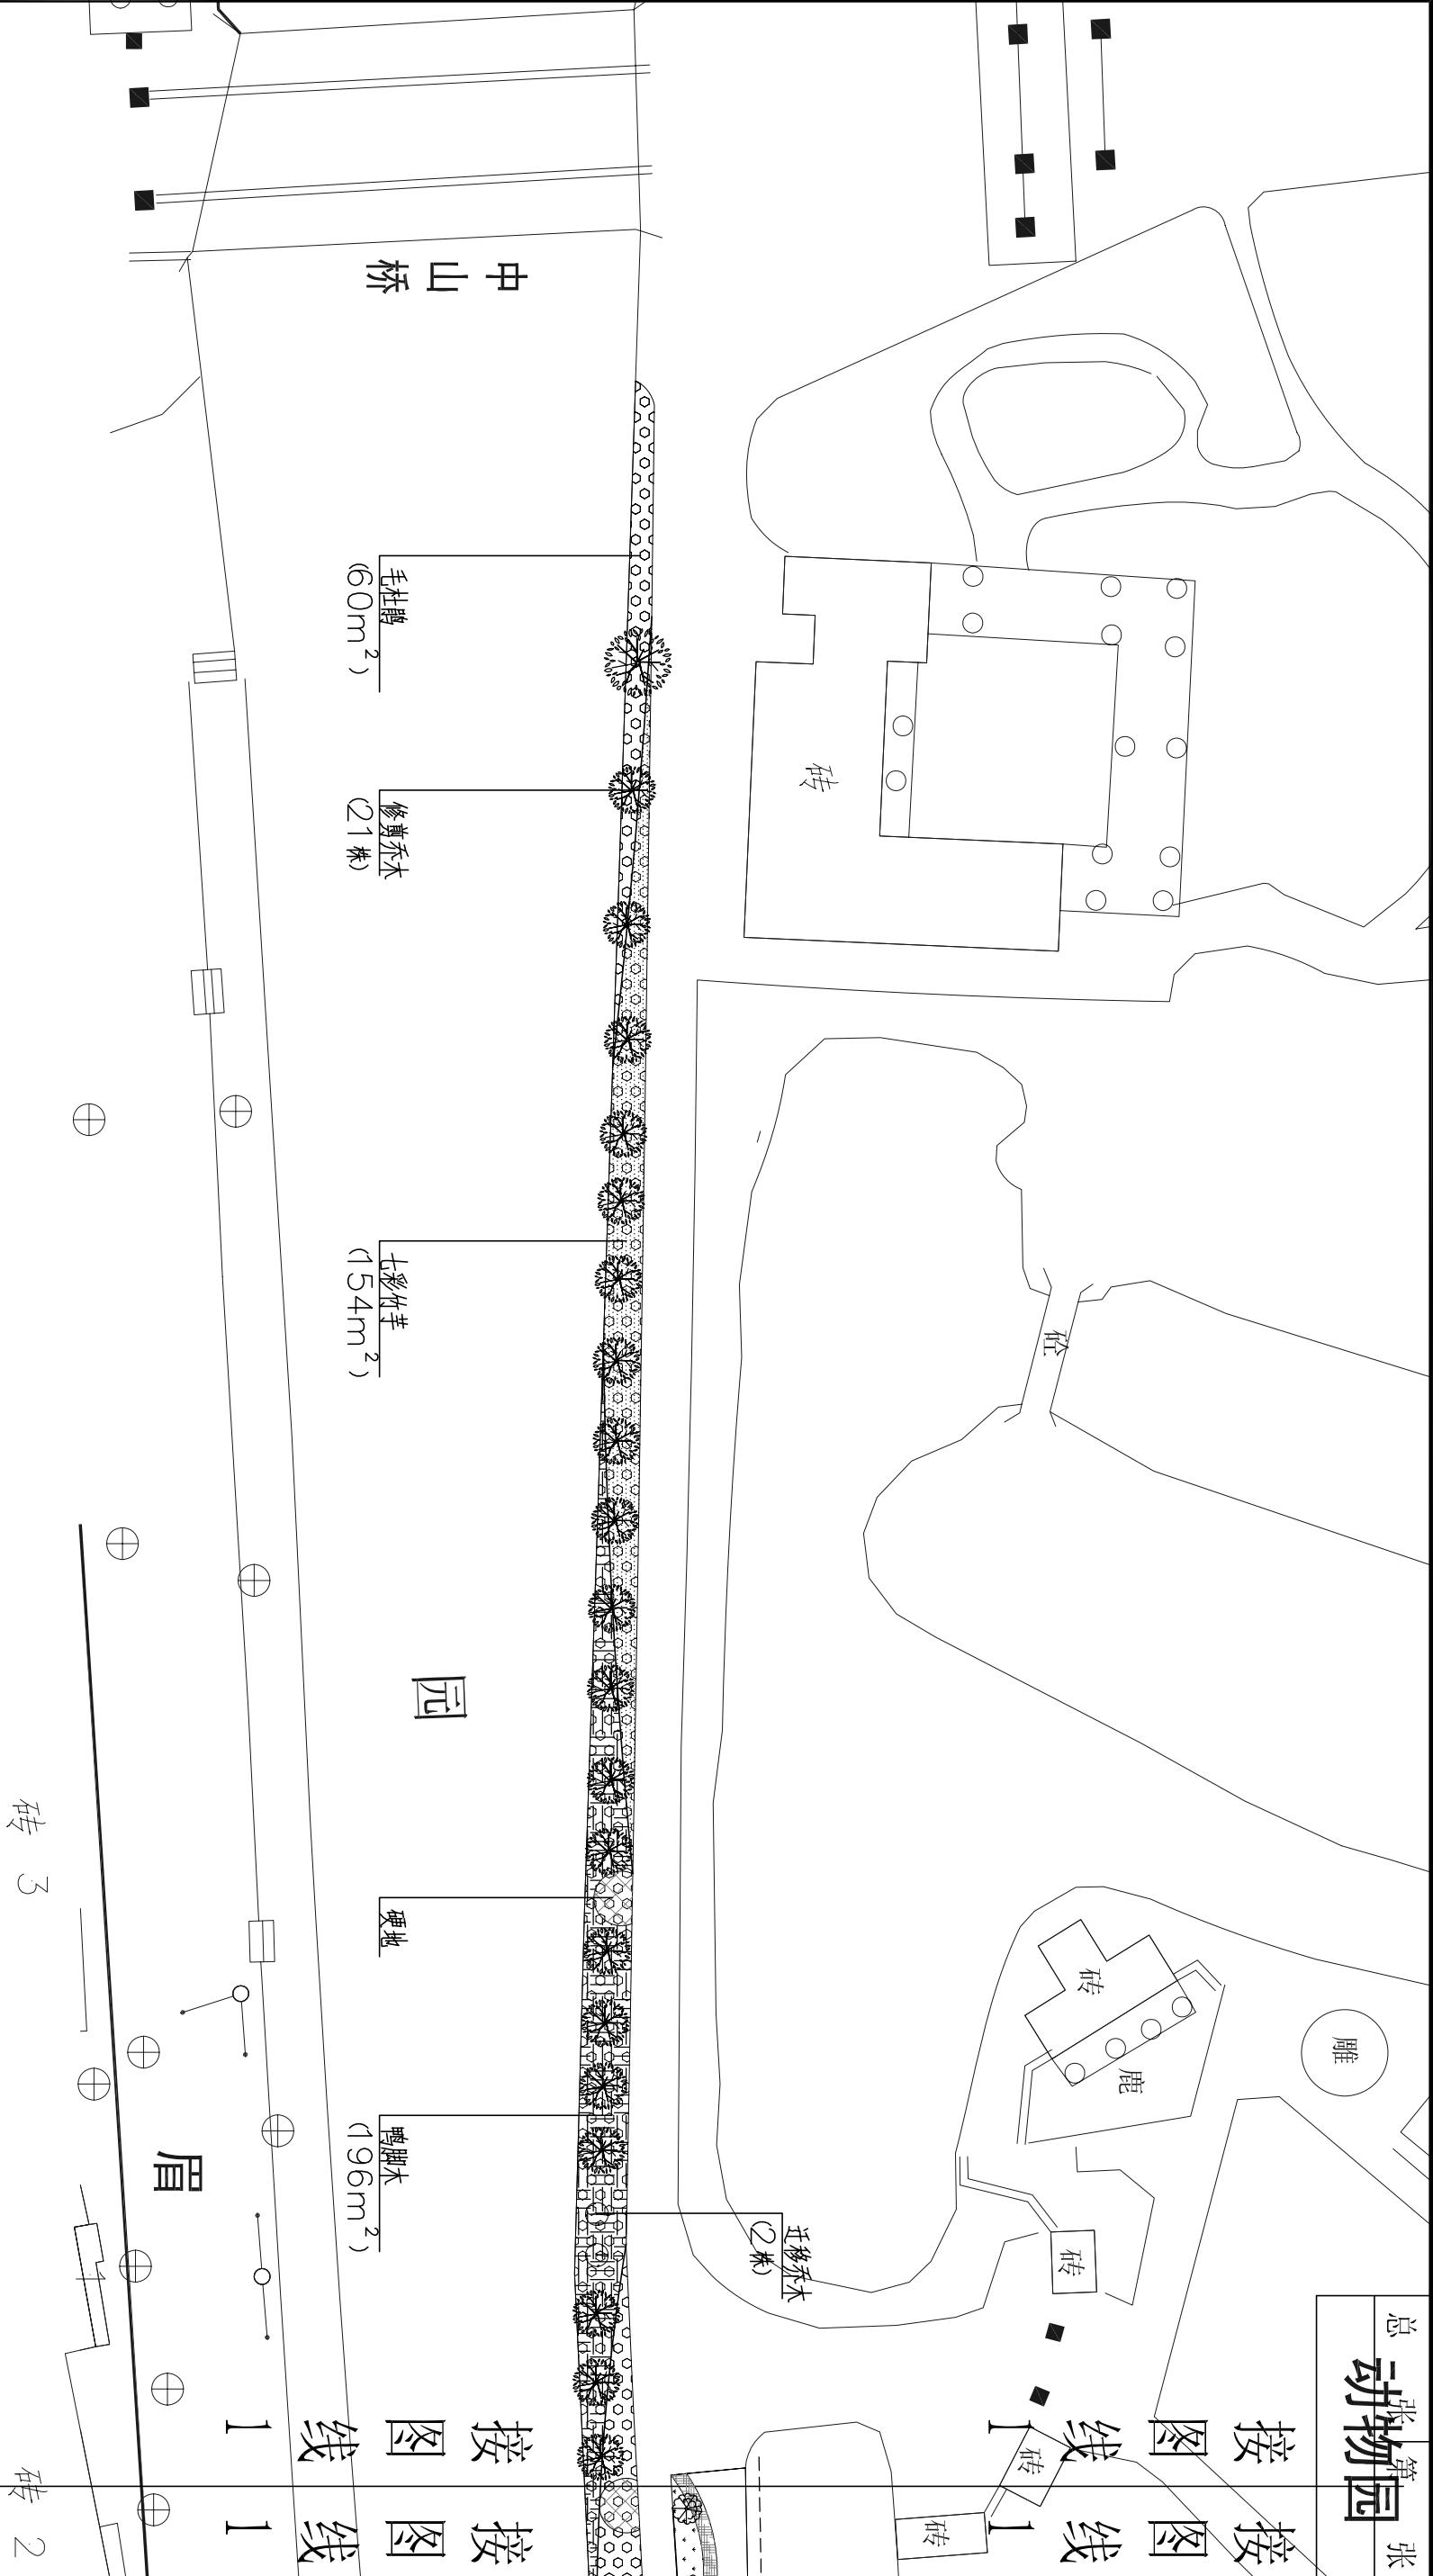


日期	姓名
专业	姓名
道	日期
路	专业
桥	给水
梁	路灯
水	绿化

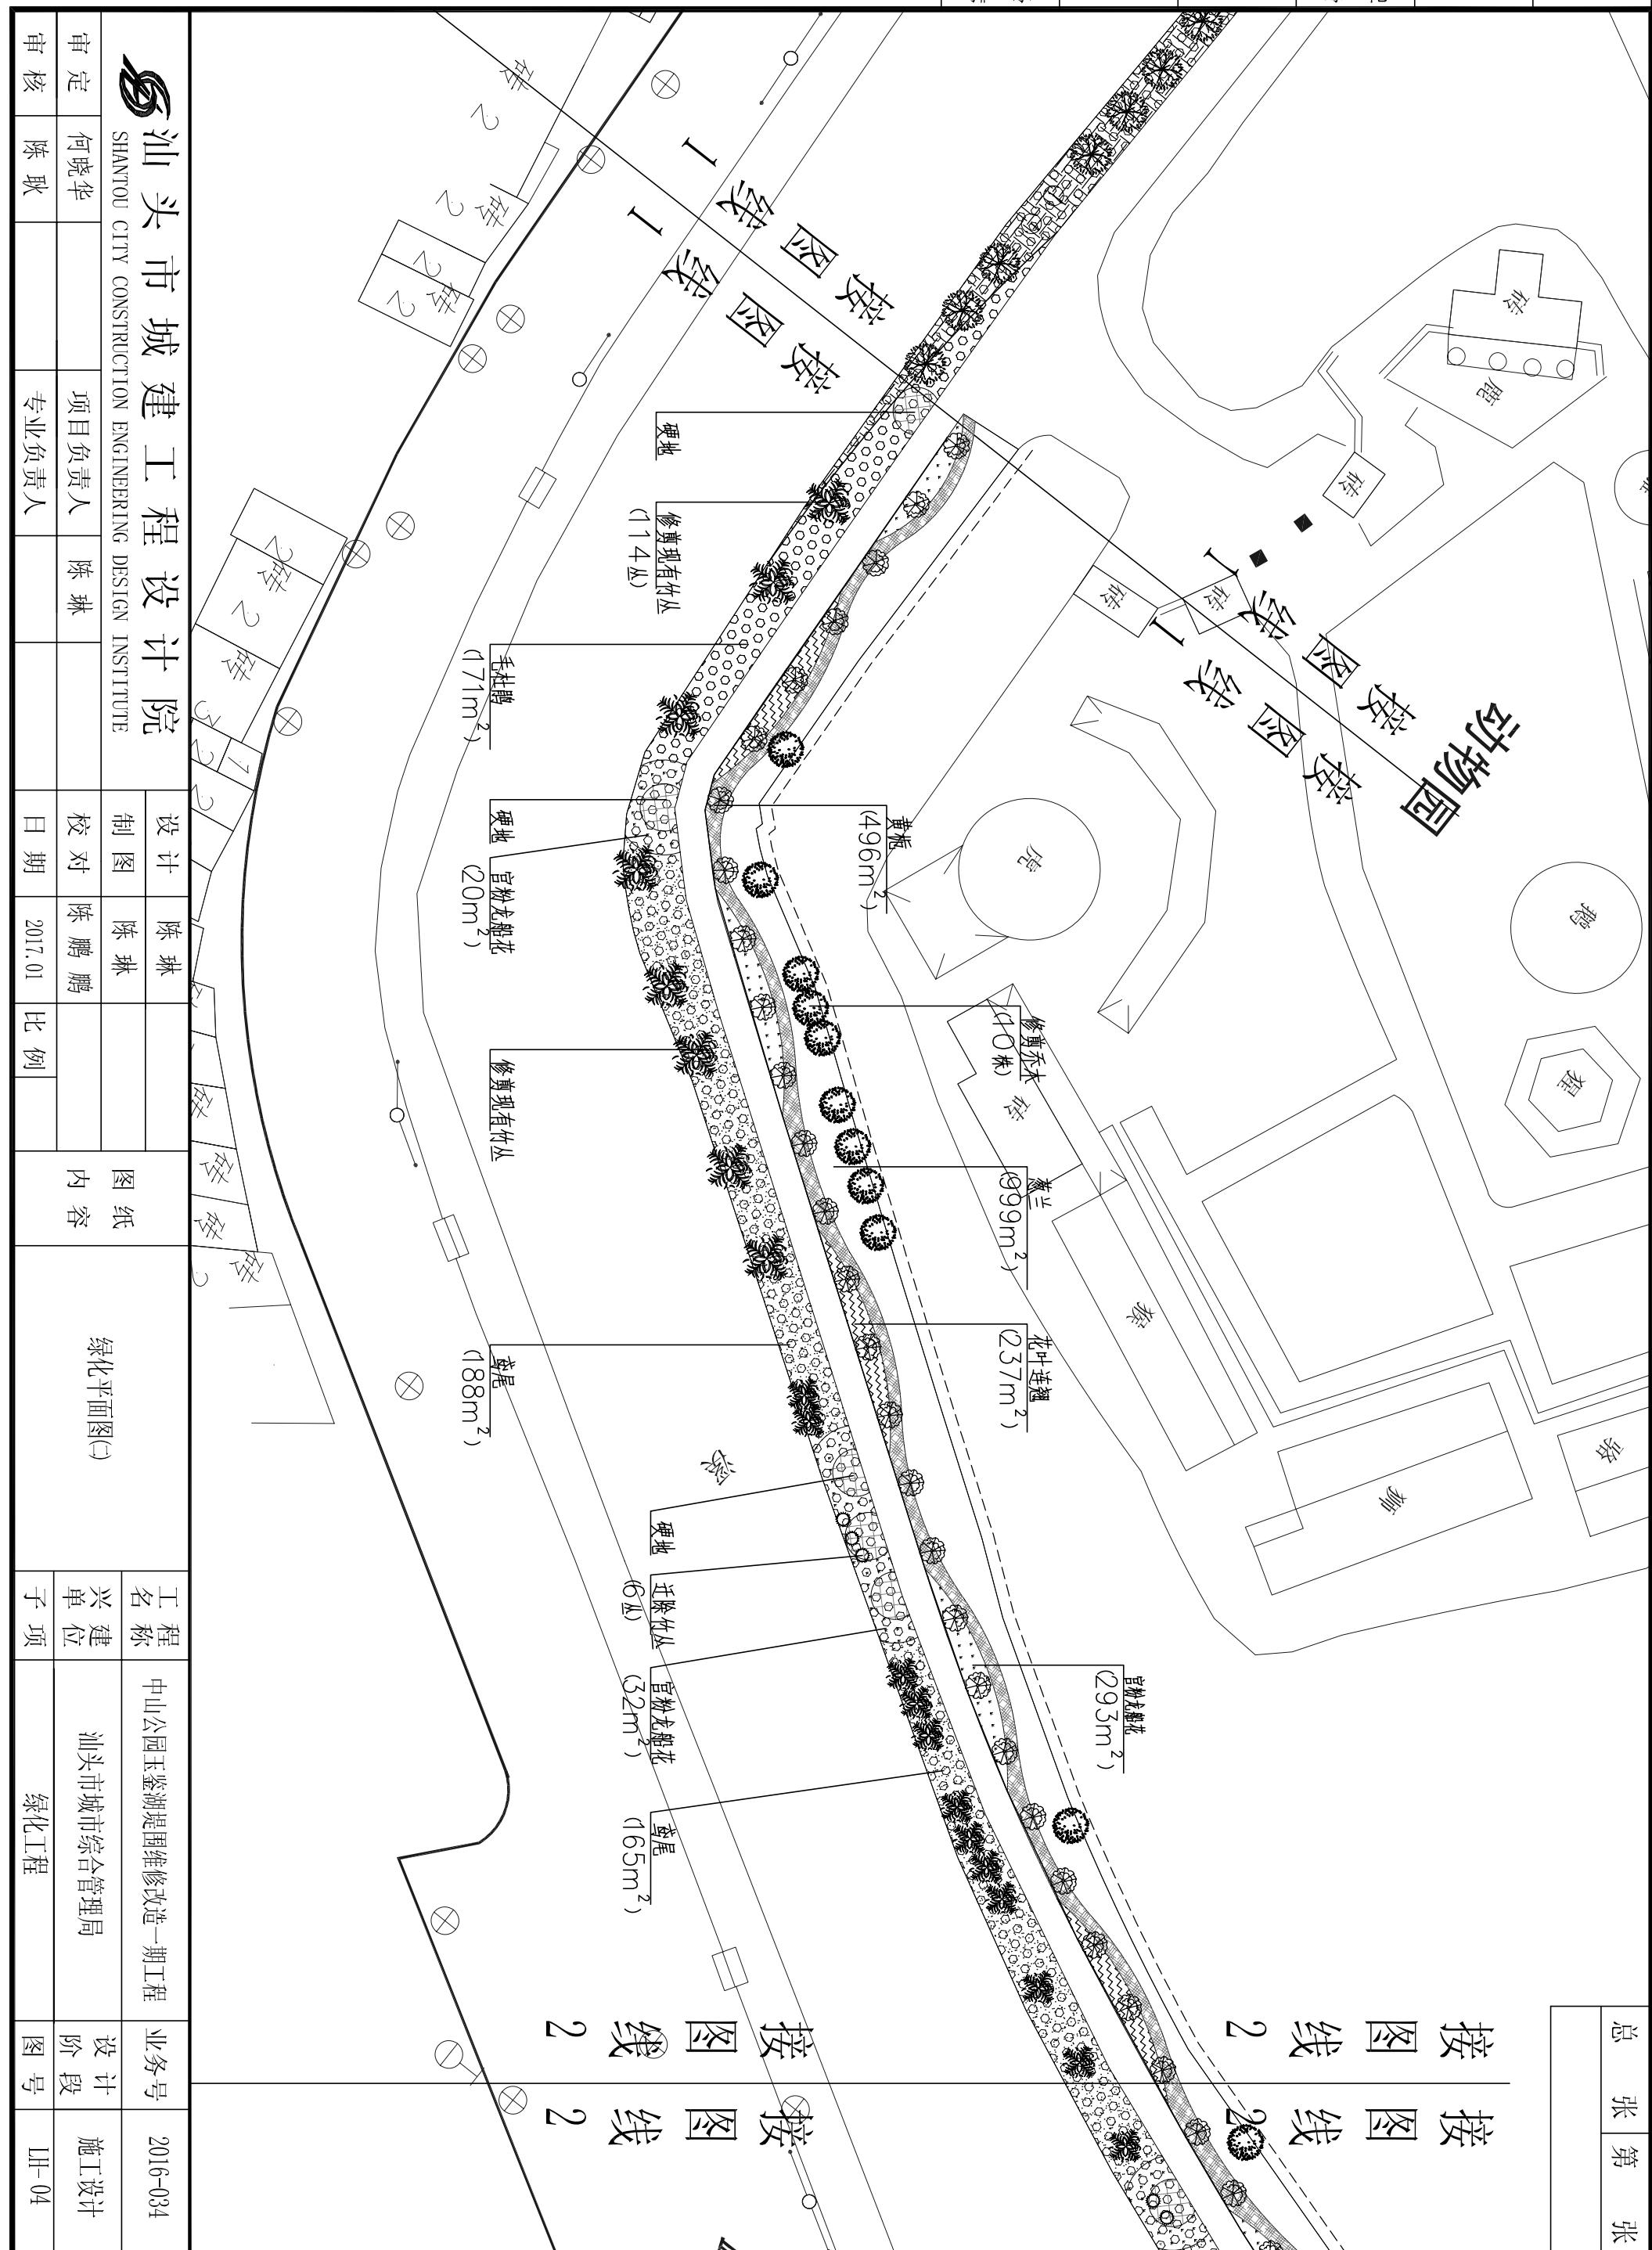

日期	
姓名	
专业	绿化
专道	水路
桥梁	灯排
道路	路绿
桥梁	化绿
道路	专业
桥梁	日期

总张第张
按图线3
按图线3
按图线3
按图线3

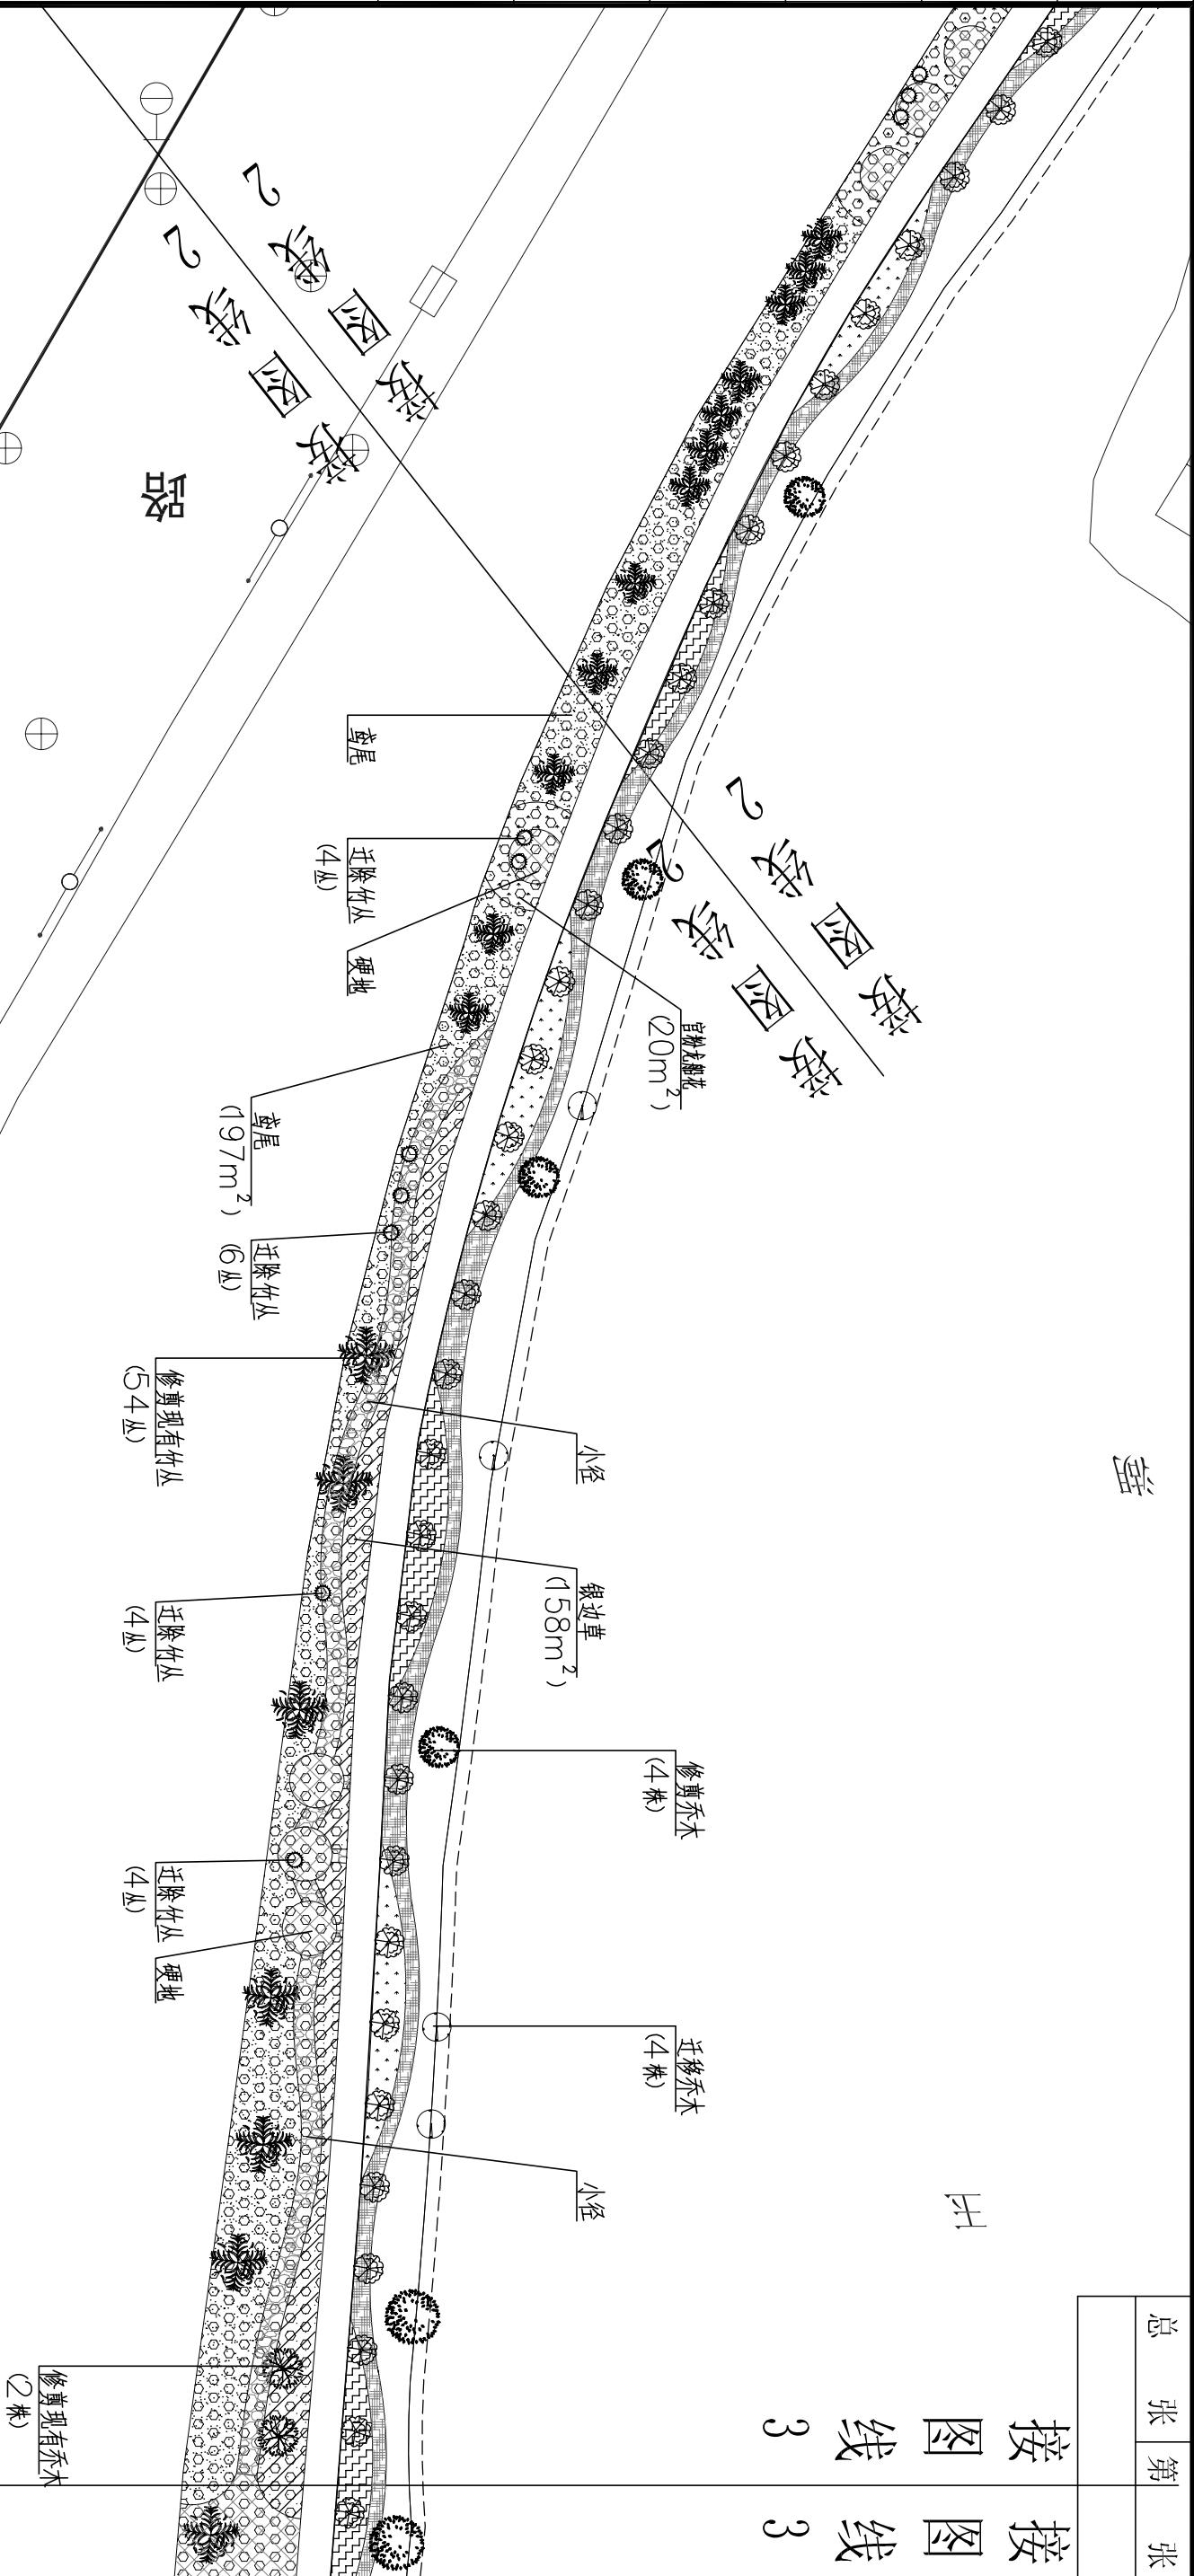

汕头市城建工程设计院				设计	陈琳		图纸内容	绿化平面图(三)
审定	何晓华	项目负责人	陈琳	制图	陈琳			
审核	陈耿	专业负责人		校对	陈鹏鹏			
				日期	2017.01	比例		

工程名称	中山公园玉鉴湖堤围维修改造一期工程	业务号	2016-034
兴建单位	汕头市城市综合管理局	设计阶段	施工设计
子项	绿化工程	图号	LH-05

日期	
姓名	
专业	
专道	
路梁	
桥水	
排	

按图线3

按图线3

迁移乔木
(8株)

修剪乔木
(19株)

拟建厕所位置
(7/m²)

修剪现有竹丛
(54丛)

修剪现有乔木
(3株)

硬地

七彩地革
(114m²)

砖脚木
(103m²)

毛杜鹃
(64m²)
迁移竹丛
(30丛)

七彩地革
(222m²)

草坪

草坪

草坪

接图线3

接图线3

器



汕头市城市建设工程设计院

SHANTOU CITY CONSTRUCTION ENGINEERING DESIGN INSTITUTE

审定	何晓华	项目负责人	陈琳	日期	2017.01
审核	陈耿	专业负责人		比例	

设计	陈琳
制图	陈琳
图纸内容	绿化平面图(4)

工程名称	中山公园玉鉴湖堤围维修改造一期工程	业务号	2016-034
兴建单位	汕头市城市综合管理局	设计阶段	施工设计
子项	绿化工程	图号	LH-06

总张第张

日期

总 张 第 张

姓名			
专业	水路	灯光	绿化
给水	道路	绿化	
排水			

绿化工程量表

内容 各项目	苗木规格(cm)				单位	数量	备注
	高度	冠宽	胸径	袋/m ²			
七彩竹芋	35	35		16	m ²	490	
宫粉龙船花	30	30		16	m ²	365	
毛杜鹃	30	30		16	m ²	297	
鸢尾	35	35		16	m ²	550	
银边草	10	15		49	m ²	158	
鸭脚木	35	30		16	m ²	389	
黄桷	35	30		16	m ²	496	
花叶连翘	30	25		25	m ²	237	
葱兰	20	15		49	m ²	999	
桂花	3m	2.5m	地径9-10		株	68	
四脚茅竹支撑					套	68	
清表土	厚度20				m ³	796	包括植被
红土	厚度5				m ³	597	改良土壤
池土	厚度10				m ³	398	改良土壤
修剪乔木	10-12m	31-40			株	28	
修剪乔木	10-12m	26-30			株	16	
修剪乔木	7-9m	16-20			株	10	
迁移乔木	10-12m	31-40			株	14	
迁移现有竹丛	10-12m	丛径80			丛	54	
修剪现有竹丛	10-12m	丛径80			丛	222	

日期

总 张 第 张

审定	何晓华	项目负责人	陈琳	日期	2017.01	设计	陈琳	图纸 内 容	工程量表	工 程 名 称	中山公园玉鉴湖堤围维修改造一期工程	业务号	2016-034
						制图	陈琳			兴 建 单 位	汕头市城市综合管理局		设计 阶 段
审核	陈耿	专业负责人				校对	陈鹏鹏			予 项 目	绿化工程		施工设计 图 号
						比例							

建筑用料说明（一）

期 日		采用 各部位构造做法		使用部位 采用 各部位构造做法		使用部位	
屋 面							
一. 结构层							
1. 现浇钢筋混凝土板。							
二. 防水层 隔热层 覆盖层 自下而上采用							
所有板面均纵横各扫纯水泥浆各一度							
1. 面用: 2水泥砂浆掺3%防水粉20厚找平, 水泥浆贴无釉面防滑地砖, 白色水泥浆扫缝, 地砖颜色及规格另定							
2. 1:2.5水泥砂浆掺3%防水粉20厚找平光, 刷基层处理剂一遍, 分遍刮聚氨脂柔性防水涂料2道(每道≥1.5mm), 1.5厚合成高分子防水卷材一层。							
3. 30厚挤塑聚苯乙烯保温隔热板(强度大于350kpa)							
4. 混铺0.5厚聚乙烯薄膜一层。							
5. 面捣C25细石混凝土40厚, 中配纵横16@300钢筋网, 平板震动器振实压平, 分格缝位置按实调整, 纵横间距≤5米 分格缝应用防水密封材料嵌实, 用: 2水泥砂浆打缝, 地砖颜色及规格另定							
6. 无釉面防滑地砖: 用: 2.5水泥砂浆15厚找平, 水泥浆贴无釉面防滑地砖, 白色水泥浆打缝, 地砖颜色及规格另定							
7. 铺专用塑料疏水板和土工布, 上覆种植土150mm厚, 种台湾草皮。							
8. M5水泥砂浆座铺60级粉煤灰蒸压加气砼隔热带, 本色水泥浆打缝。							
三. 其它							
1. 凡露天屋面排水沟、女儿墙、外墙阴角处均须做1:2水泥砂浆弧形贴角100高,R=100.							
2. 天面透气管做成圆弧角高台30高。							
3. 屋面隔热带与外墙或女儿墙交接处设30宽伸缩缝, 高性能防水密封材料嵌缝。							
4. 屋面分格缝做法见中南标05ZJ201第26、27页大样。							
楼 地 面							
一. 结构层:							
✓ 1. 现浇钢筋混凝土板。							
二. 防水层							
1. 3水泥砂浆3%防水粉20厚找平压光, 刷基层处理剂一遍, 分遍刮聚氨酯柔性防水涂料2道(每道≥1.5mm), 抹: 3水泥砂浆3%防水粉20厚保护层压平。							
2. 水泥砂浆防水层(五层做法): (1)要求专业工人操作。(2)材料: 不低于R3.5硅酸盐水泥, 细砂及中砂密实级配(含泥量≤2%), 体积混比1:2.5。(3)操作: 基层要求无松散颗粒, 冲洗干净并晾干。第一层做法: 水泥素浆2厚, 用铁锹来回压实, 行走轻刷毛, 严禁干燥, 第二、四层做法: 抹1:2.5水泥砂浆6厚, 压实, 行走刷毛, 待终凝后做以后工序。第五层做法: 水泥素浆2厚, 压光进行养护。以上五层做法每层尽量一次做完, 不宜间断。							
3. 厕所沉斗四周楼面墙脚处上翻防水, 墙厚×200(浇C20砼)。							
三. 楼面及内地台覆盖层							
1. 面批1:2.5水泥砂浆20厚找平压光, 防面材料由业主定。							
2. 彩色水磨石, 面用: 1.5水泥掺白石子浆批面15厚, 白色水磨石, 用5厚玻璃条分格, 分格尺寸见图(未注明者为1000×1000)。							
3. 彩色釉面砖: 用: 2.5水泥砂浆20厚找平, 水泥浆贴彩色釉面地砖, 白色水泥浆打缝, 面砖颜色及规格另定							
汕头市城建工程设计院							
SHANTOU CITY CONSTRUCTION ENGINEERING DESIGN INSTITUTE							
审定	何晓华	项目负责人	陈琳	制图	郑爱遂	图纸	工程名称
审核	陈耿	专业负责人	郑爱遂	校对	黄偲侃	内容	中山公园玉鉴湖堤围维修改造一期工程
				日期	2017.01	业务号	2016-034
				比例		设计阶段	除注明外
						施工图	无碍坡道(台阶)
						图号	建施-01

化粪池结构尺寸及构件配筋规格表

化粪 池 型号	有效 容积 (m³)	每格池长度			水 深 b	池 宽 L	总 长 度 H1	墙 厚 H	预制钢筋混凝土盖板			预 制 混 凝 土 池 盖 板 排 列 次 序 (由入口向出口排列)	使 用 人 数							
		L1	L2	L3					S1板	S2板										
		H0							t1	t2	主筋									
1	2.0	1000	850	650	900	1000	3480	1740	1300	1300	370	1480	100	200	2x3\12	150	4\16	S1 S 2S 1	28	
2	5.5	1600	1400	850	900	1200	1300	4850	2040	1600	1600	370	1780	100	200	2x3\16	150	4\16	S2S S S2S S 2 1	78
3	7.0	1900	1700	900	1200	1400	5480	2140	1600	1600	370	1880	100	200	2x3\16	150	4\16	S2S 2S S2S 2 1 1	100	
4	12.0	2500	2000	1000	1500	1500	6720	2480	1900	1900	490	1980	100	200	2x3\16	150	4\16	S2S 2S S2S 1S 2 1	172	
5	16.0	2600	2100	1200	1600	1800	7120	2780	2000	2000	490	2280	150	300	2x3\18	200	4\16	2S2S 3S S22S1S S2 1 2	228	
6	22.0	2800	2400	1300	1700	2100	7720	3080	2100	2100	490	2580	150	300	2x3\18	200	4\18	2S2S 3S S22S1S S2 1 2	315	
7	28.0	3200	2700	1400	1800	2250	8520	3230	2200	2200	490	2730	150	300	2x3\18	200	4\18	2S2S 4S S22S1S S2 1 2	408	
8	36.0	3600	3050	1600	1900	2400	9470	3580	2300	2300	490	2880	150	300	2x3\18	200	4\18	3S 2S 5S S22S1S S2 1 2	522	

说明:

- 本图无注明尺寸单位均以毫米计。
- 荷载条件: 适用于人行道及绿化带, 以及地面堆载不大于10kN/m²或小区地面按行车荷载汽-10级。
- 采用材料:
 - 墙体均采用MU7.5水泥砂浆砌MU10砖;
 - 钢筋混凝土构件均采用C25砼, 为HRB400号钢筋, [为HPB300号钢筋];
 - 底板采用C25钢筋混凝土。
- 地基处理: 一般情况下, 在无地下水时, 回填素土分层夯实, 有地下水时, 加7.3碎石砂垫层(厚度200)夯实。
特殊情况下, 由设计人员另行处理。
- 墙体内均用: 2水泥砂浆抹面厚20(按有地下水考虑)。
- 除设计另行注明处, 化粪池排污管道均采用φ200铸铁管, 坡度=2%。
- 化粪池清掏周期: 每年清掏一次。
- 钢筋保护层: 梁为30, 板为20。

实际使用卫生设备的人数
与总人数的百分比


医院、疗养院、幼儿园(有住宿)	100%
住宅、集体宿舍、旅馆	70%
办公楼、教学楼、工业企业生活间	40%
公共食堂、剧院、体育场 和其他类似公共场所	10%

汕头市城建工程设计院通用图		图号	PS-2-57
图纸内容	化粪池大样三	页数	建筑-10

建筑用料说明(二)


		采用 各部位构造做法		使用部位	采用 各部位构造做法	使用部位		
		粉 刷				门 窗		
一. 外墙								
<p>1. 用1:3水泥砂浆打底4厚，贝灰浆批面6厚，面刷白色铁锈涂料二度。</p> <p>2. 水刷石：1:3水泥砂浆打底15厚，刷素水泥浆一道，1:1.5白色水泥白石浆批面10厚水刷石。</p> <p>3. 外墙面砖：用1:3水泥砂浆打底15厚，批专用水泥胶合防水砂浆5厚，纯水泥浆贴外墙砖，面砖缝时采用1:1水泥砂浆勾缝，无缝时采用白色水泥浆扫缝。（面砖规格、颜色、拼贴形式详见单项设计）</p> <p>4. 木装饰条饰面：用1:3水泥砂浆打底15厚，刷聚氨酯防水涂料1.2厚，外挂防腐木装饰条，（施工方法及厚度，按选用产品技术要求。）。</p> <p>5. 女儿墙压顶面同外墙面，压顶面做向内3%走水坡。</p> <p>6. 凡建筑物露天部分的批挡（女儿墙内侧、天沟）均须批1:2水泥砂浆10厚。</p> <p>7. 外墙面砖粘贴应设置伸缩缝，柔性防水材料嵌缝（伸缩缝宽度位置详见立面单项设计）</p>								
二. 内墙 (柱)								
<p>✓ 1. 用1:1.6水泥石灰砂浆打底15厚，用石粉腻子批面，砂纸打磨光滑后，面刷白色乳胶漆二度。</p> <p>✓ 2. 用1:1.6水泥石灰砂浆打底15厚，刮平并掺粗。</p> <p>✓ 3. 贴瓷砖：用1:3水泥砂浆打底15厚，批专用水泥胶合砂浆5厚，纯水泥浆贴彩釉面砖，白色水泥浆扫缝。（规格颜色详见品另定）</p>		管理间						
三. 墙裙								
<p>✓ 1. 贴瓷砖，用1:3水泥砂浆打底15厚，批专用水泥胶合砂浆5厚，白色水泥浆贴白色瓷砖，规格300×400白色水泥浆扫缝，高至梁底。</p>		除注明外						
四. 踢脚线								
<p>1. 用1:1.6水泥石灰砂浆打底15厚，1:2水泥砂浆批面5厚，高100。</p> <p>2. 水磨石：用1:3水泥砂浆打底15厚，1:1.5水泥白石子浆批面10厚，高100。</p> <p>3. 贴釉面砖：用1:1.6水泥石灰砂浆打底5厚，纯水泥浆贴釉面砖，白色水泥浆扫缝，高20（面砖规格：300×120，颜色：灰色）。</p>		附注						
五. 护墙坡								
<p>✓ 1. 素土分层夯实，150厚三七灰土，捣C15素砼80厚，面批1:2.5水泥砂浆20厚抹面压光，宽600，走水坡度4%，散水墙边及沿长每6米设30宽高性能防水密封材料伸缩缝（室外非砼路面）</p>								
顶 棚								
<p>✓ 1. 钢筋混凝土板底：用1:1.4水泥石灰砂浆打底找平10厚，2厚麻刀（或纸筋）石灰面，用石粉腻子批面二道，砂纸打磨光滑后，面刷白色乳胶漆二度。</p> <p>2. 轻钢龙骨吊顶：防火纸面石膏板或防火纸面矿纤板。（规格颜色做法详见单项设计）</p>								
汕头市城建工程设计院		设计	郑爱遂					
审定	何晓华	项目负责人	陈琳	制图	郑爱遂	图纸		
审核	陈耿	专业负责人	郑爱遂	校对	黄偲侃	建筑用料说明(二)		
				日期	2017.01	工 程 名 称		
						中山公园玉鉴湖堤围维修改造一期工程		
						业 务 号		
						2016-034		
						兴 建 单 位		
						汕头市城市综合管理局		
						设 计 阶 段		
						施 工 图		
						子 项 目		
						图 号		
						建施-02		

专业	姓名	日期	姓名	日期
道路				
桥梁				
排水				

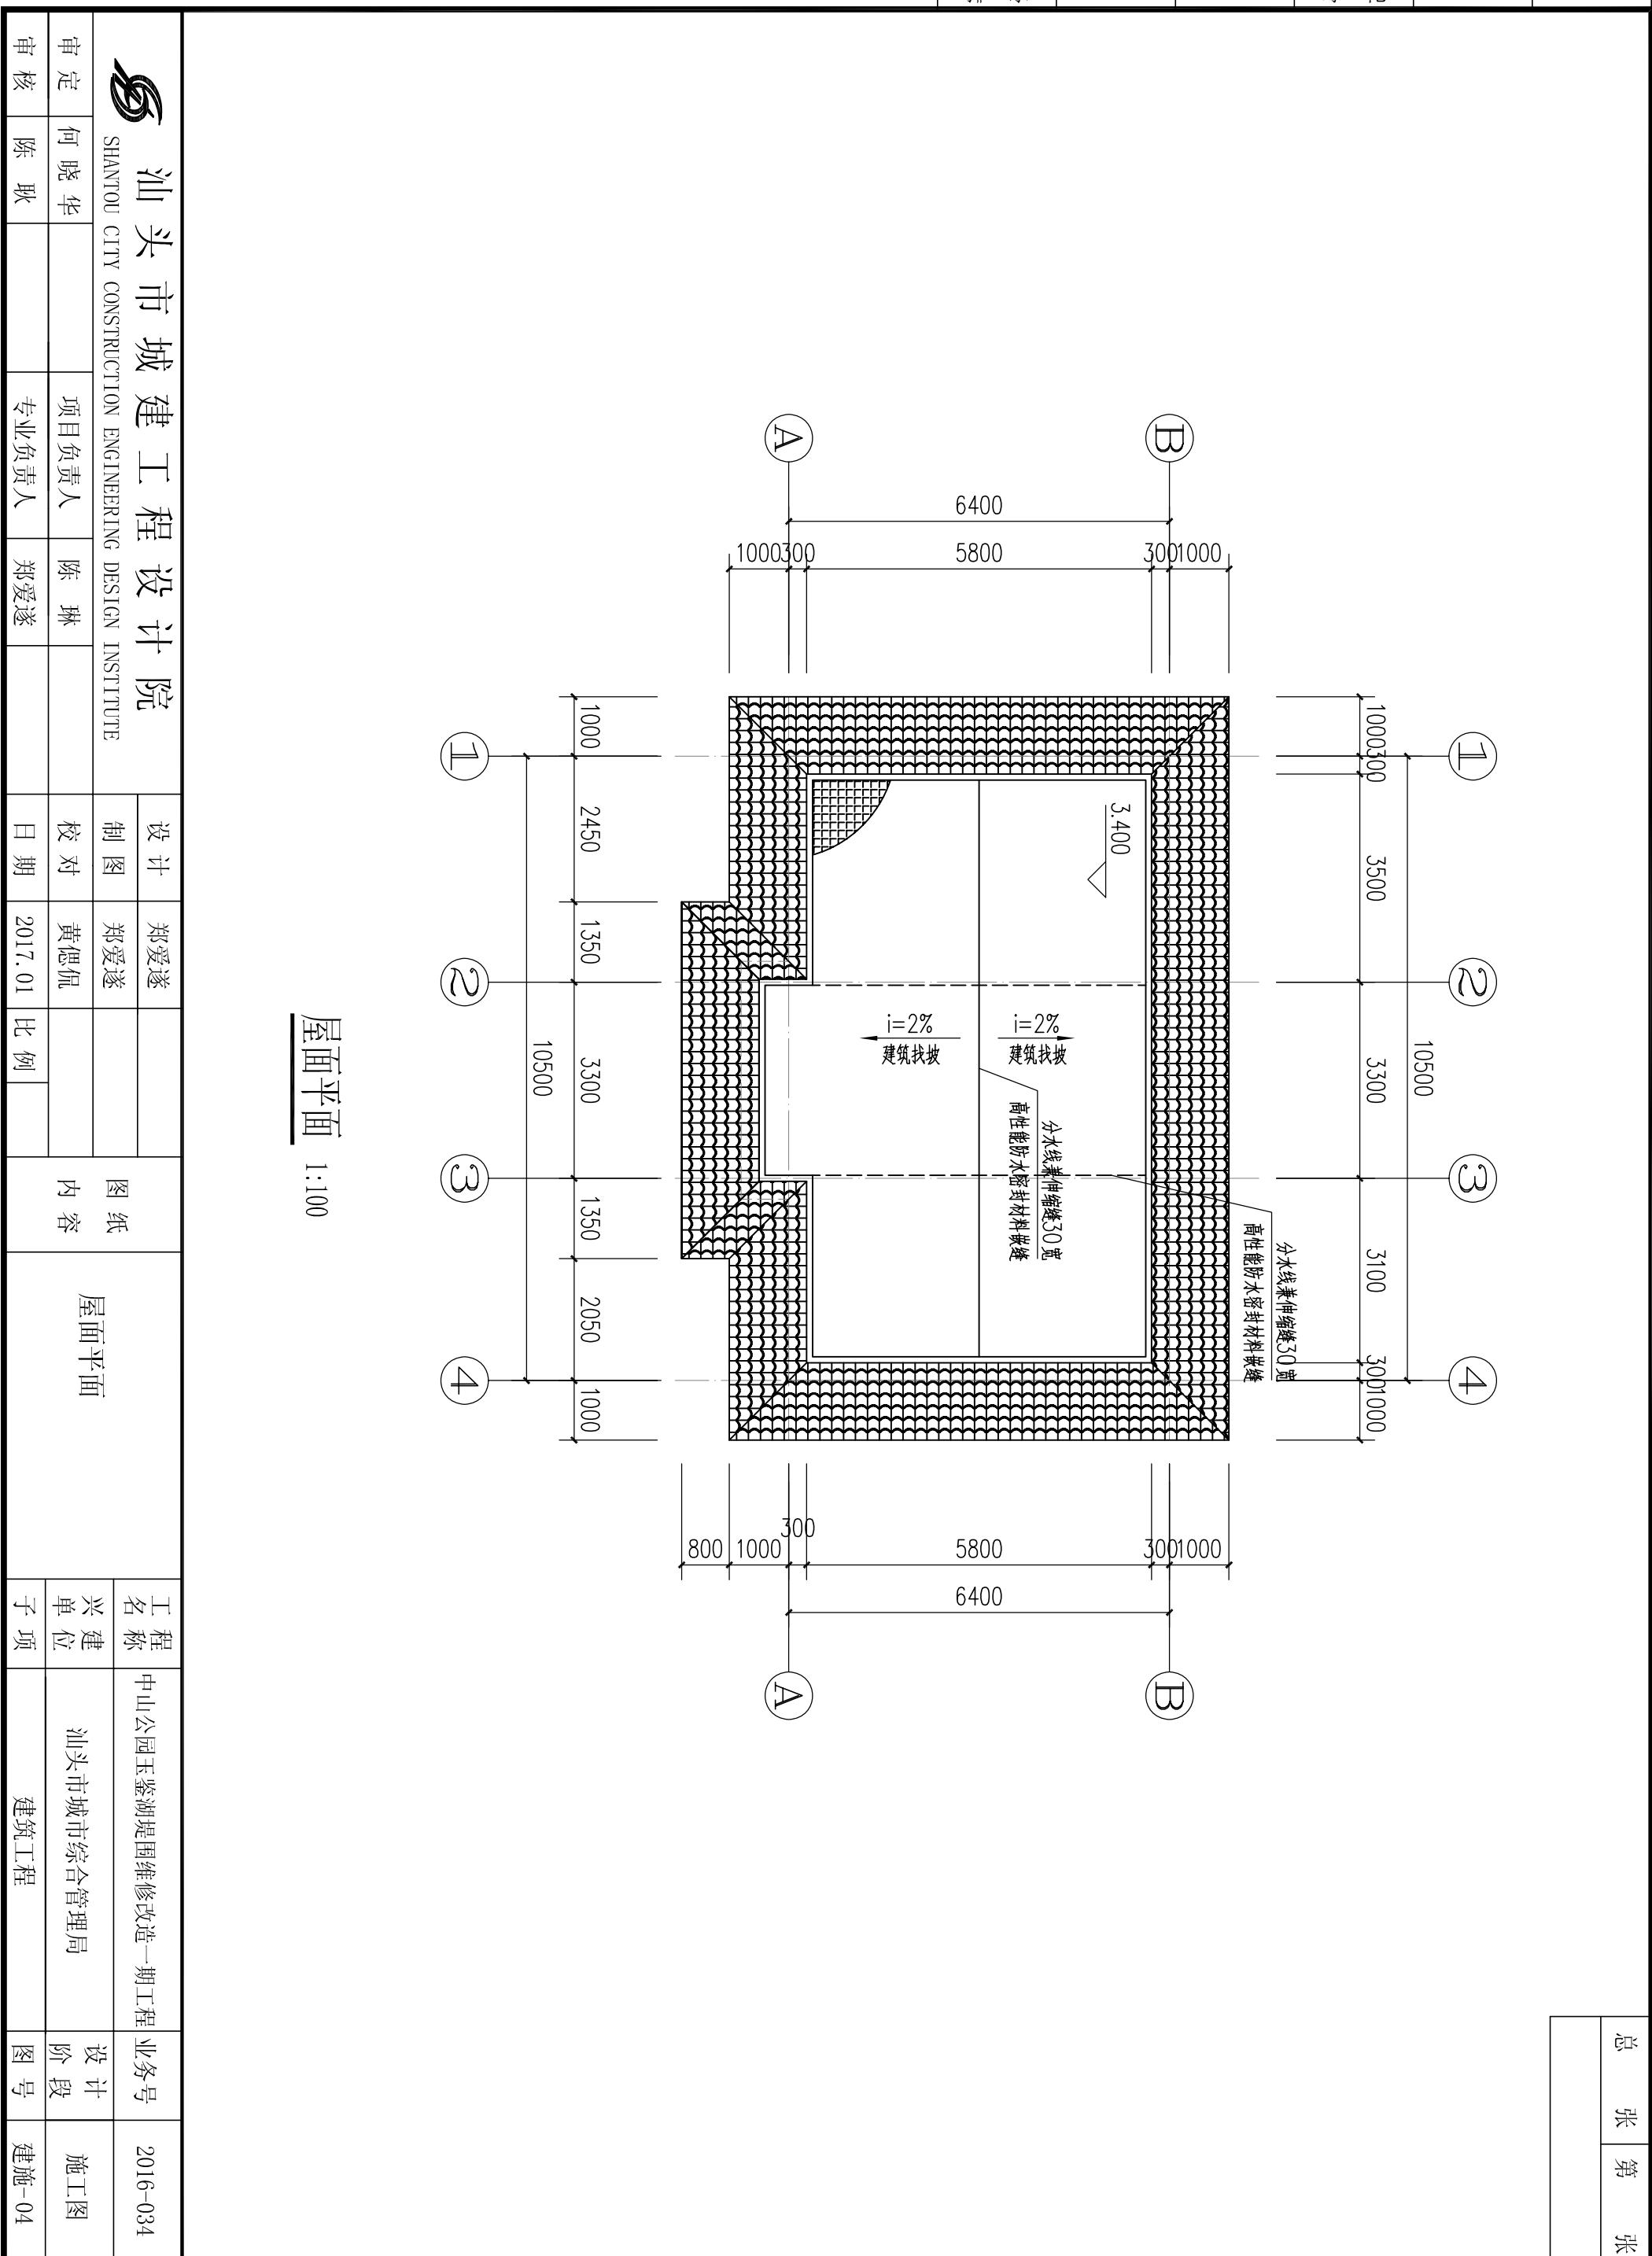

日期	
姓名	
专业	
专道	
路	
桥	
梁	
水	

总 张 第 张
图号

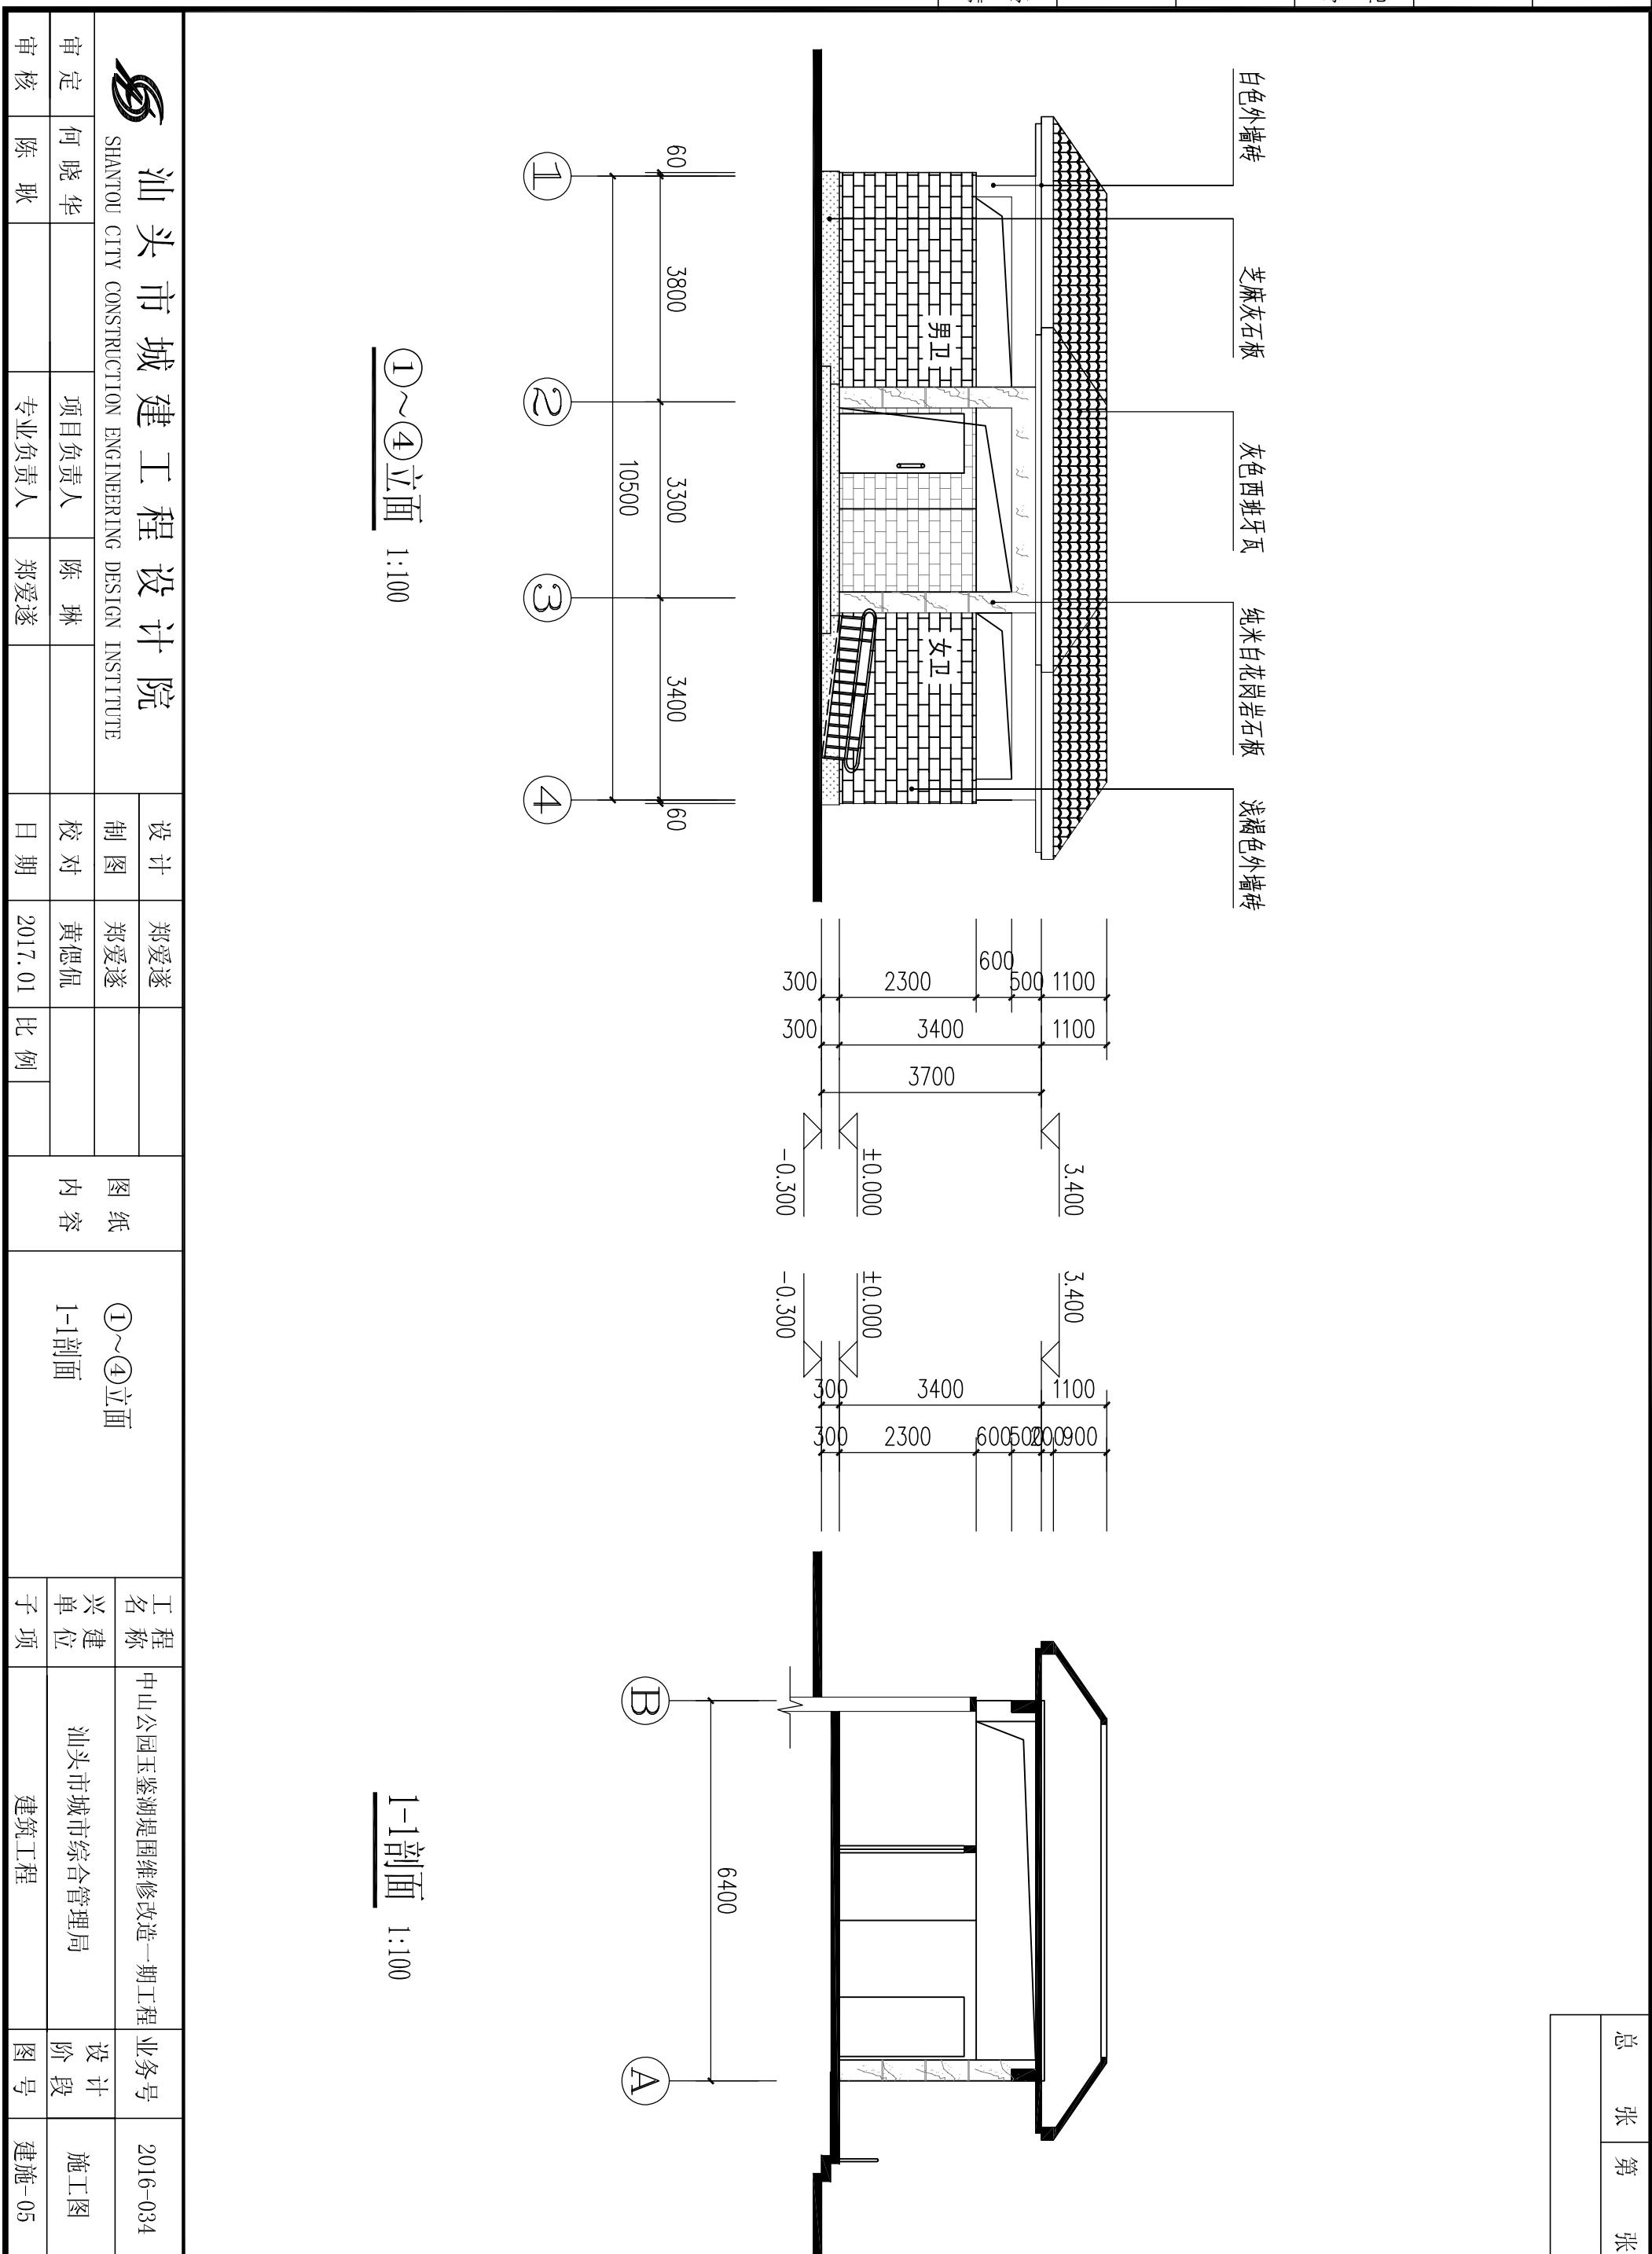

专业	姓名	日期	专业	姓名	日期
道路			给水		
桥梁			路灯		
排水			绿化		

汕头市城建工程设计院
SHANTOU CITY CONSTRUCTION ENGINEERING DESIGN INSTITUTE

审定	何晓华	项目负责人	陈琳	制图	郑爱遂	图号	建施-06
审核	陈耿	专业负责人	郑爱遂	校对	黄偲侃	日期	2017.01

(4)~(1)立面 1:100


(A)~(C)立面 1:100
(C)~(A)立面

(A)~(B)立面 1:100
(B)~(A)立面

日期			
姓名			
专业			
专道			
路			
桥			
梁			
水			


类型	设计编号	洞口尺寸(mm)	数量	备注
普通门	M1022	1000X2200	3	单扇铝合金平开门(门后设门吸)
	M0721	700X2100	10	单扇铝合金平开门(下设百页, 门后设门吸)

门窗表

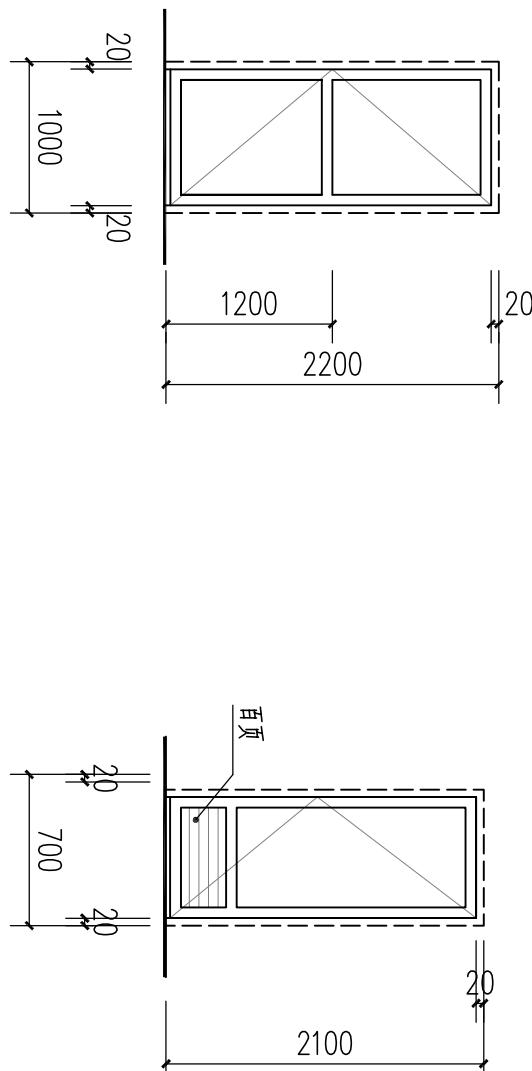

M1022



M0721

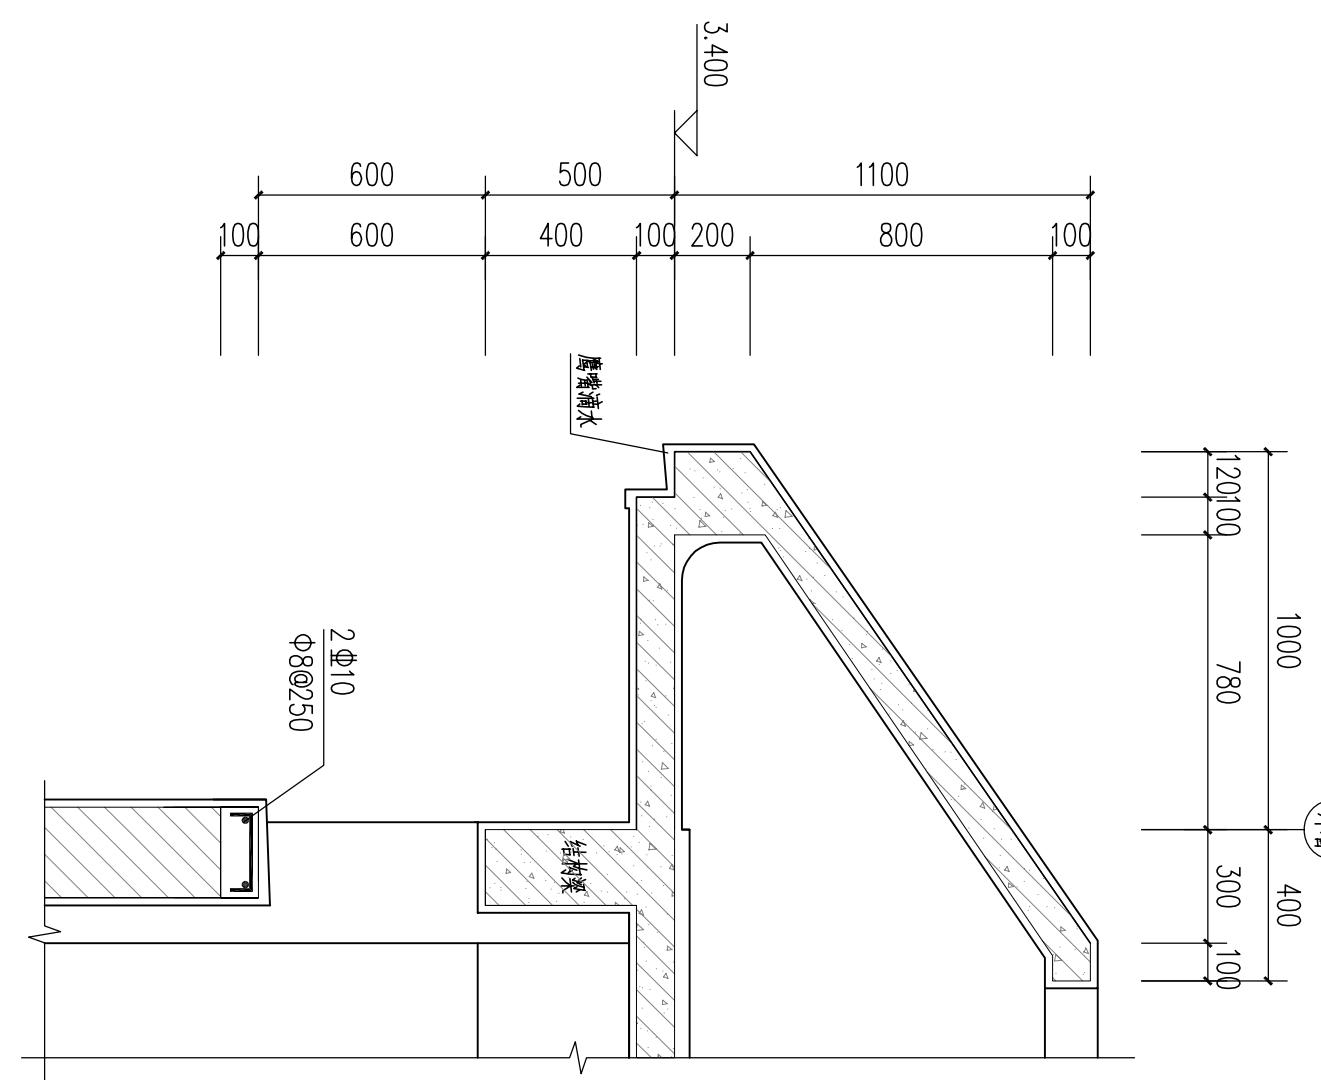


屋檐大样 1:20

汕头市城建工程设计院		设计	郑爱遂		图纸 内容	门窗表 门窗大样 屋檐大样	工程 名称	中山公园玉鉴湖堤围维修改造一期工程	业务号	2016-034
审定	何晓华	制图	郑爱遂				兴建 单位	汕头市城市综合管理局	设计 阶段	施工图
审核	陈耿	校对	黄偲佩				子项	建筑工程	施工图 图号	建施-07
		项目负责人	陈琳							
		专业负责人	郑爱遂							
		日期	2017.01	比例						

总张第张

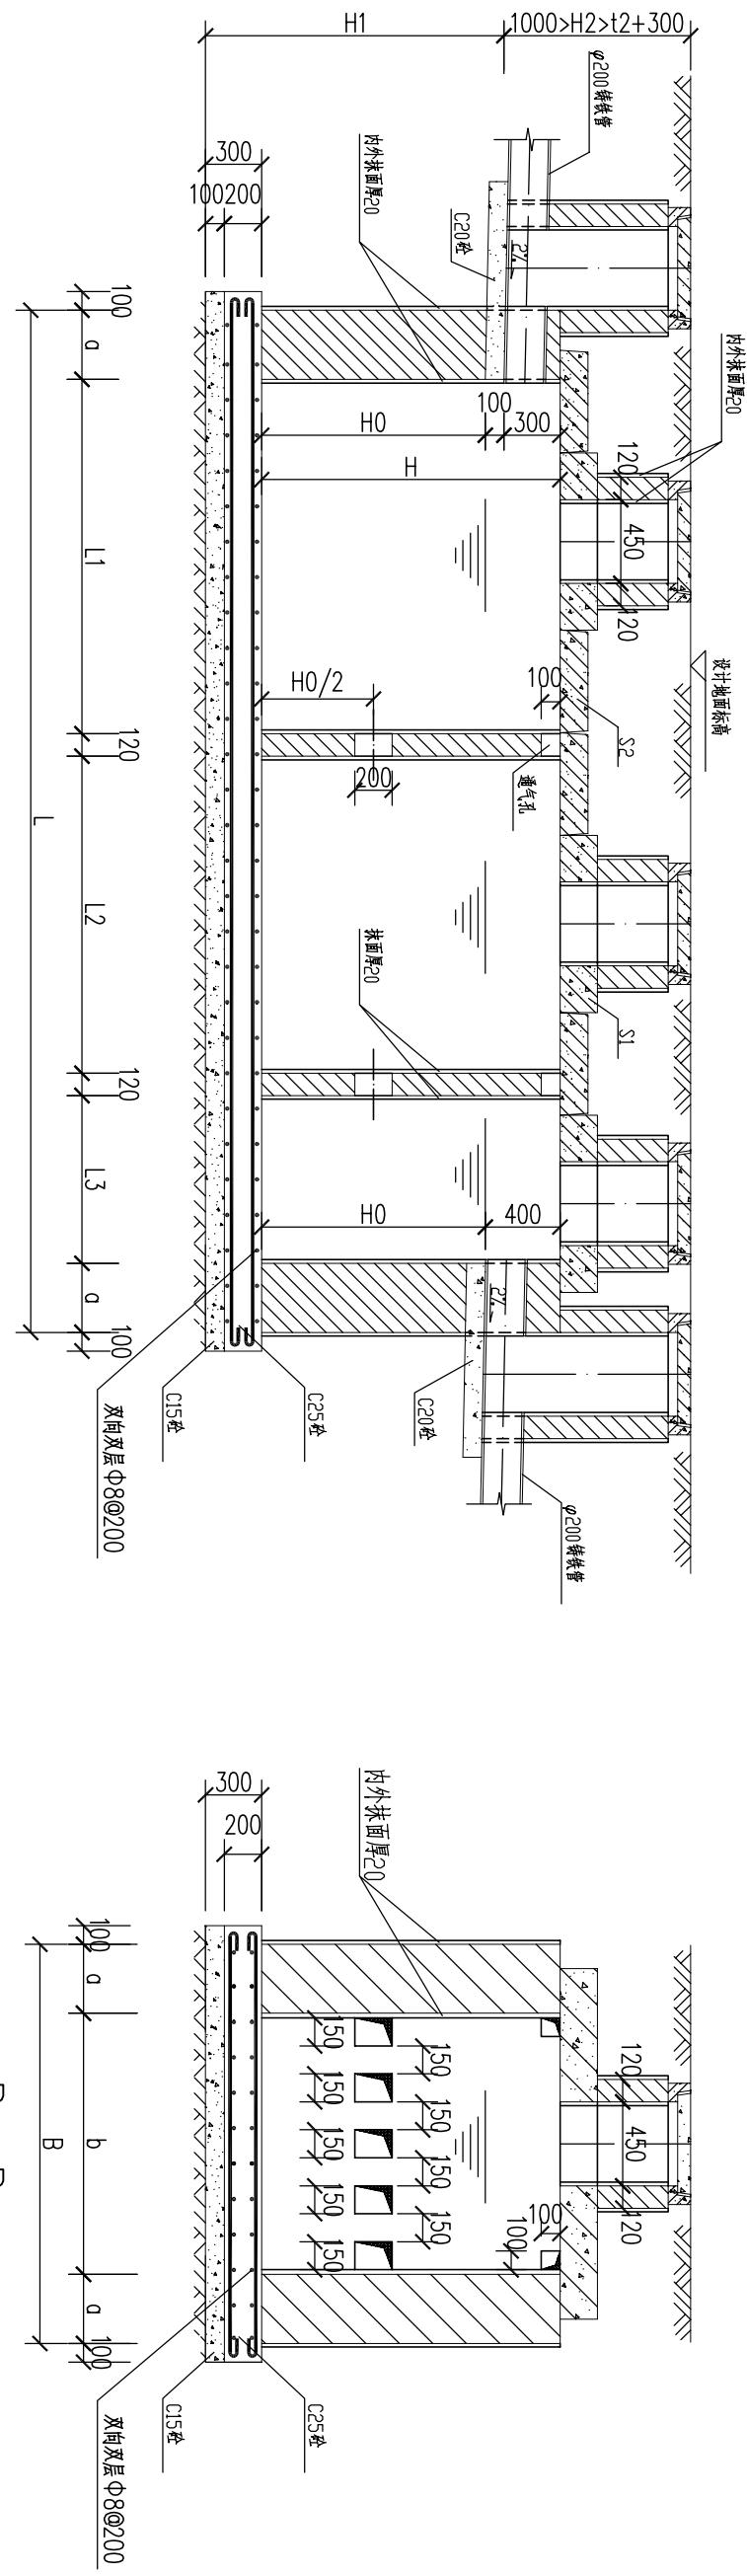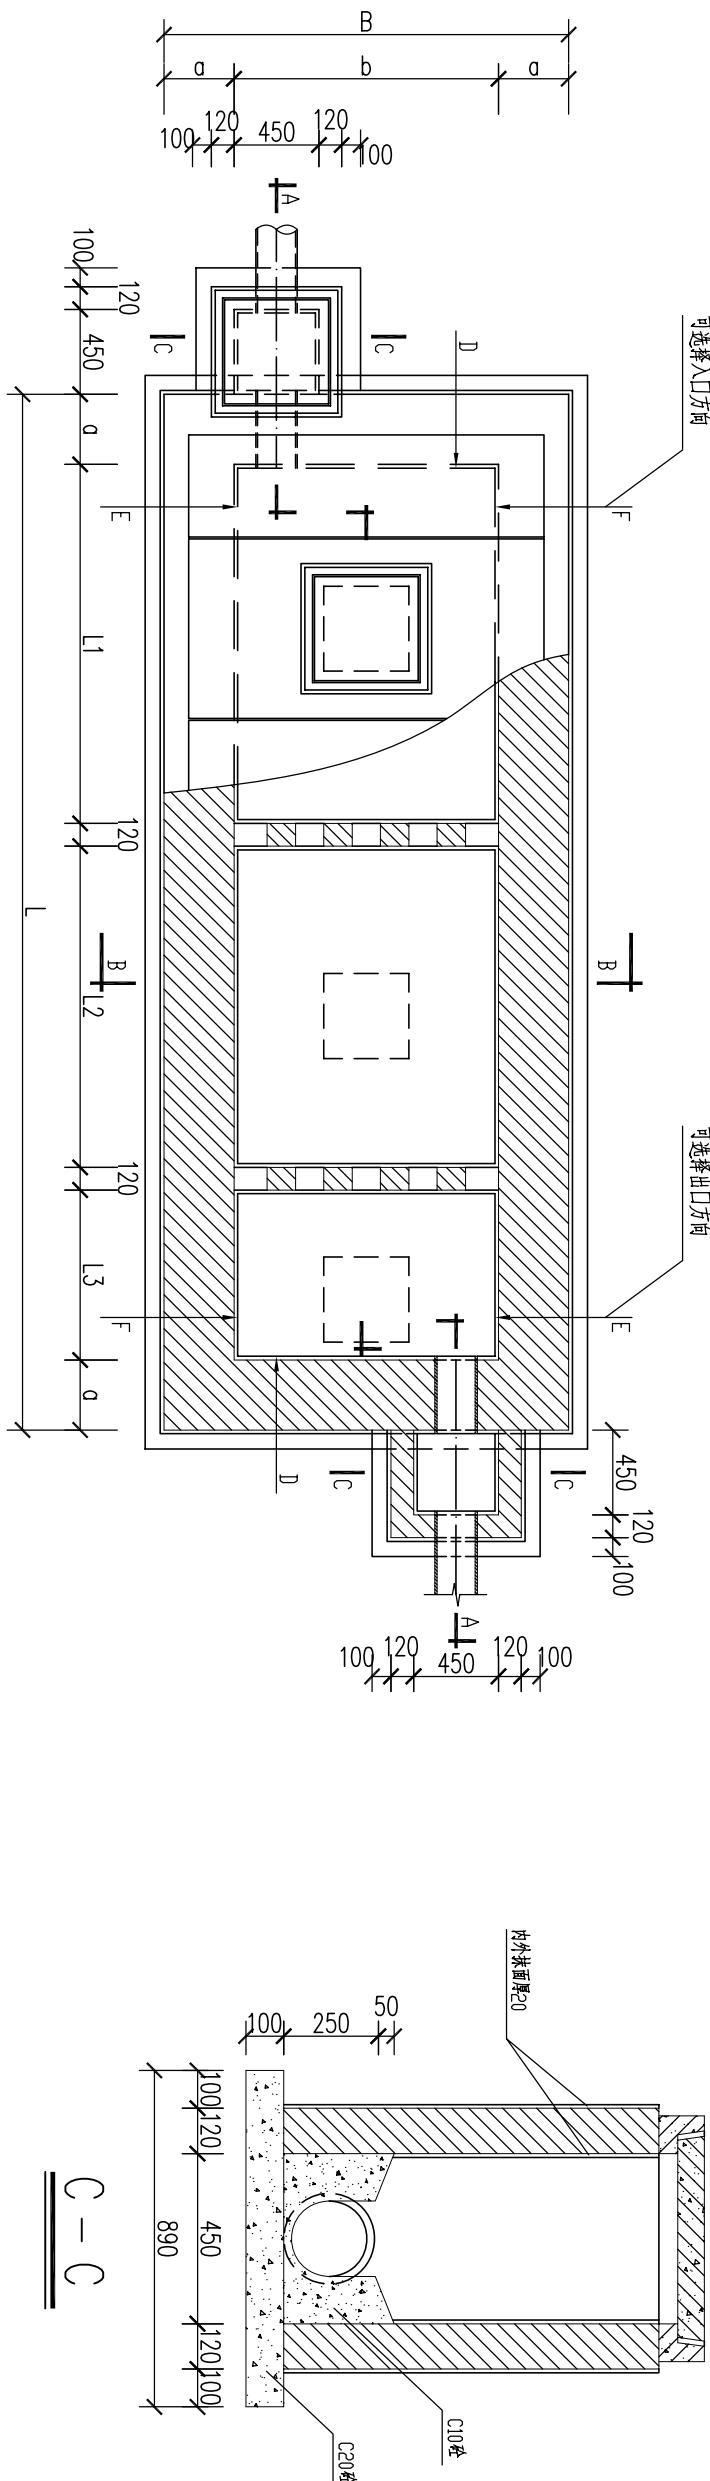

图纸内容	图号	页数	建档
汕头市城建工程设计院通用图	PS-2-57	08	08

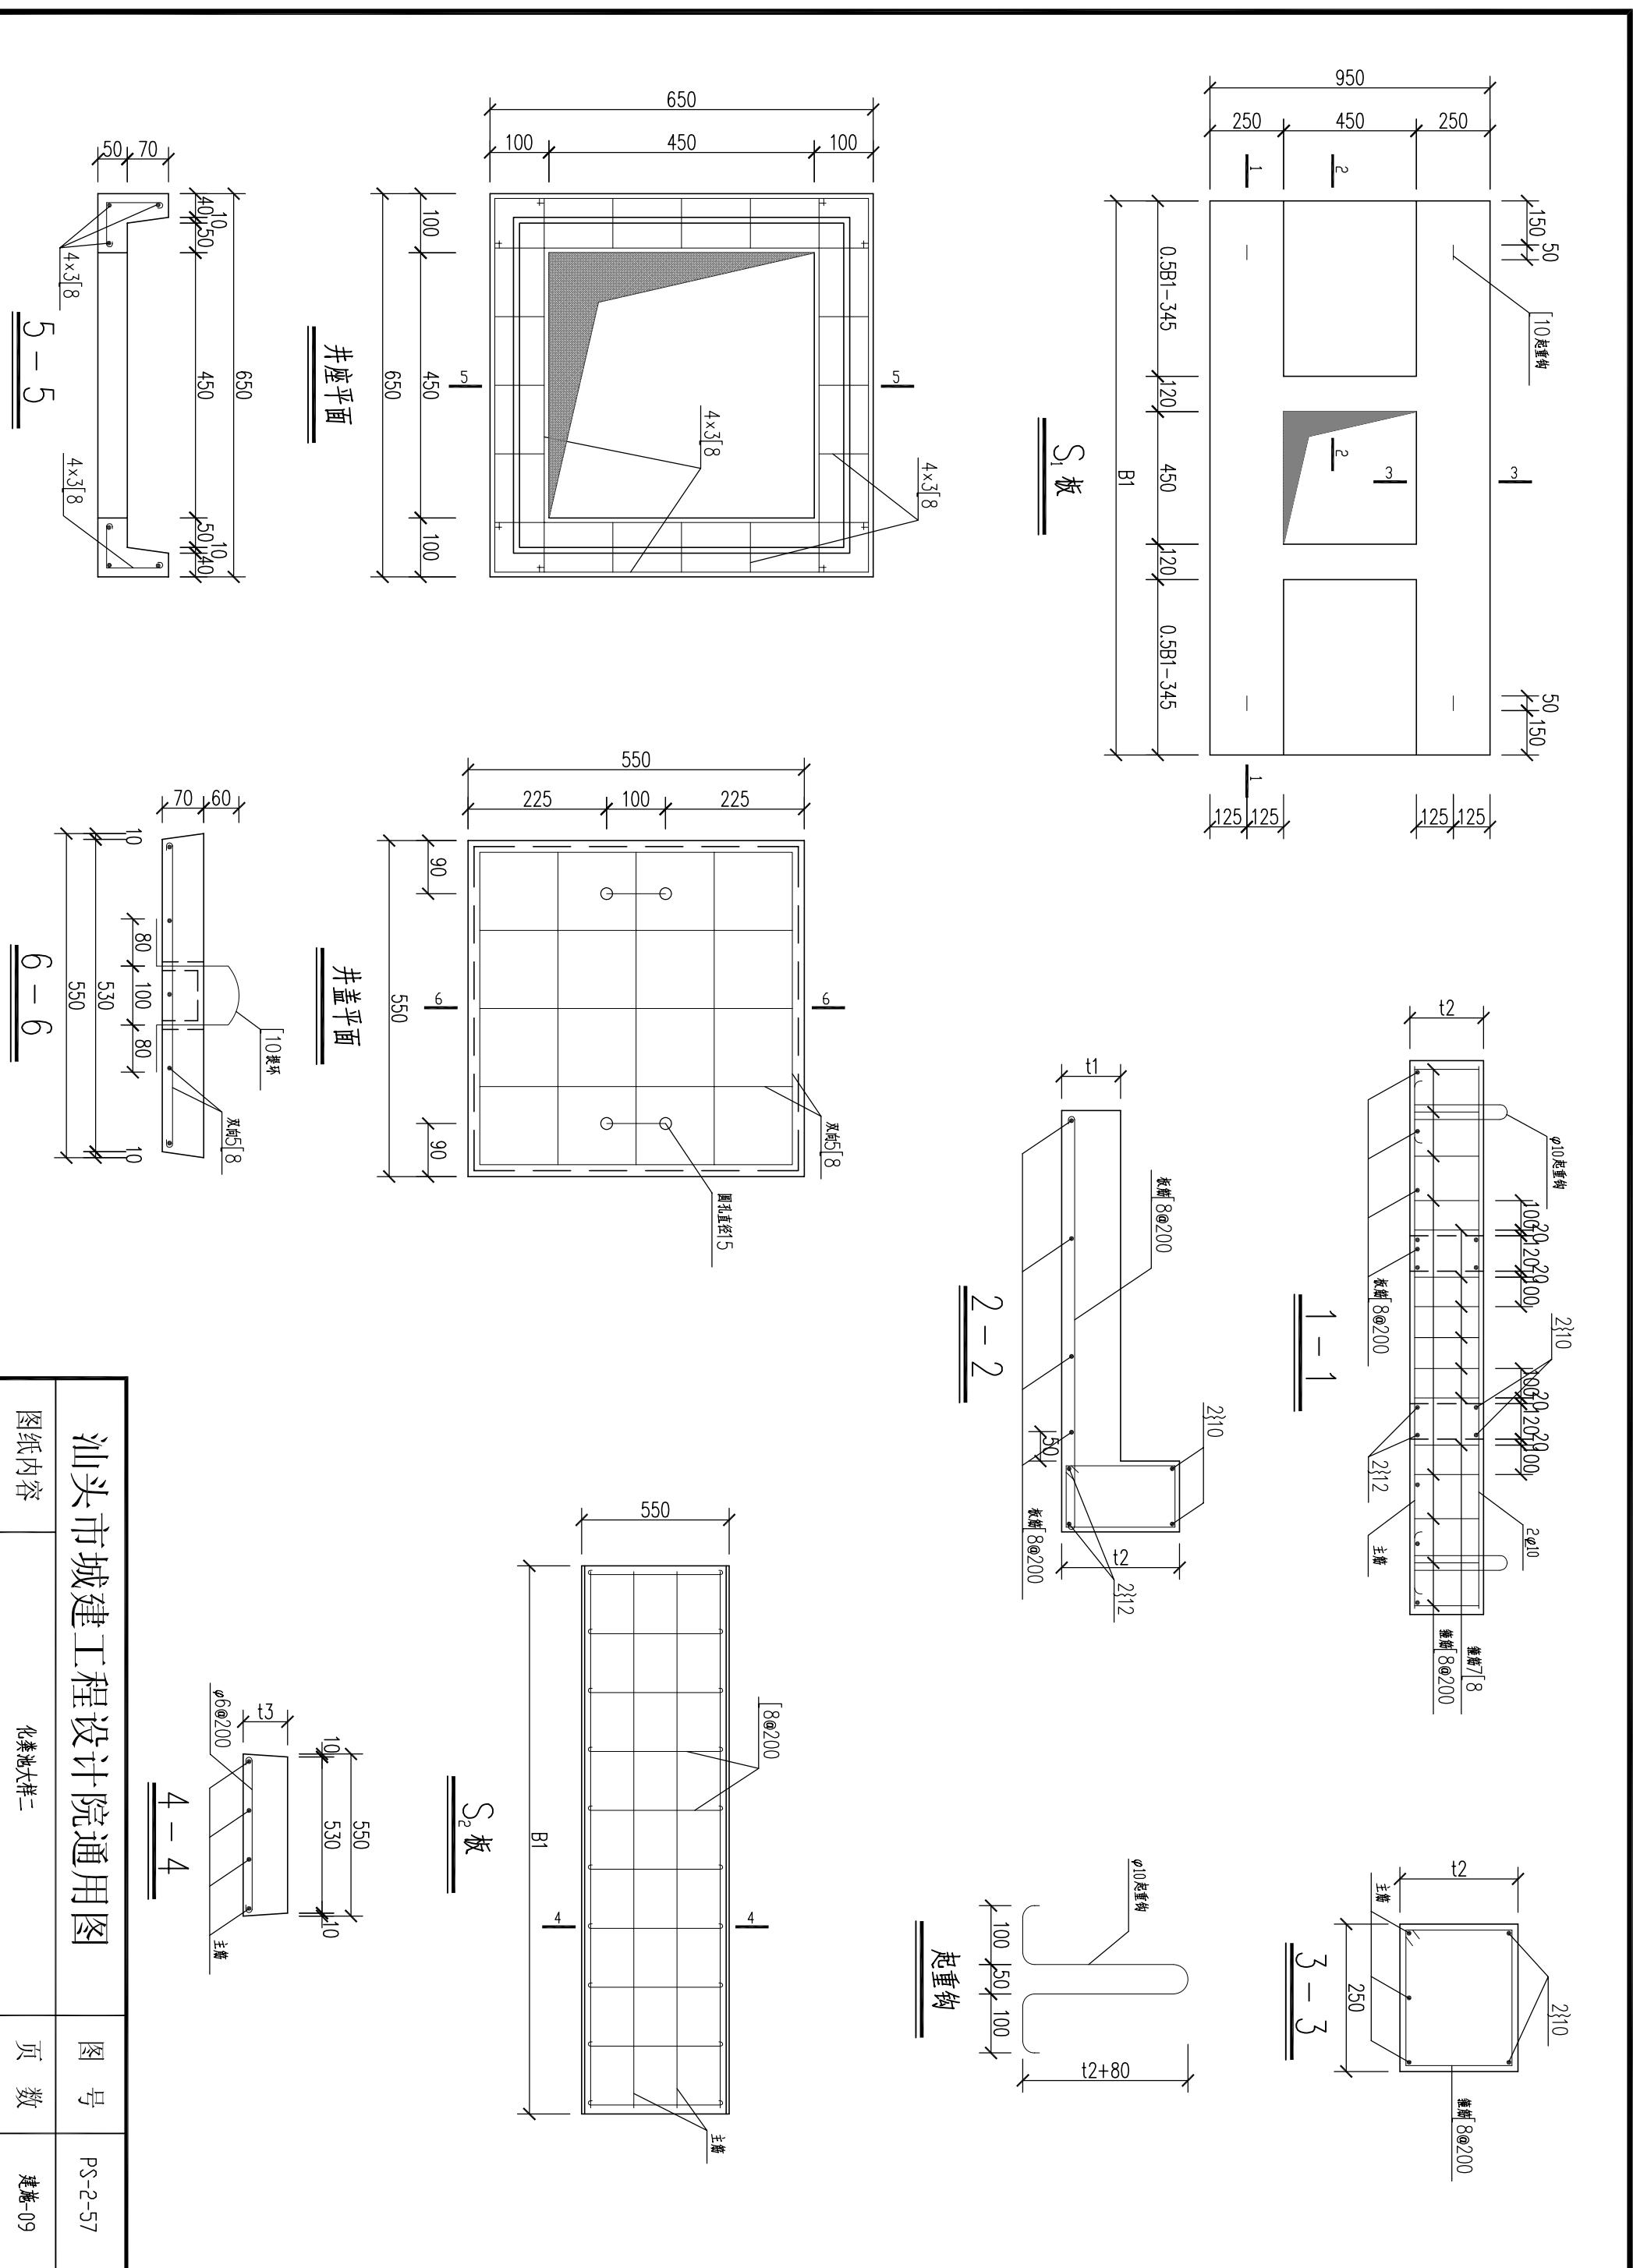

名	姓	期	日
---	---	---	---

总	1	张	第	1	张
结构设计说明					

结构说明：

1. 本工程为临时性建筑，框架结构体系，按8度抗震设防，抗震等级二级。安全等级三级。

2. 本说明及施工图纸尺寸单位：图中高以米计，其余除注明外均以毫米计。

3. 为确保工程质量，除按本说明要求外，尚应符合现行国家颁布的有关法规和设计、施工及验收规范、规程的规定。

4. 填层采用100厚C15砼；板、地梁及基础采用C25砼，梁、柱采用C25砼。

5. 基础：基础底置于石屑垫层上，要求地基承载力特征值 $f_{ak} \geq 100 \text{ kPa}$ ，石屑层厚度不小于0.7米，分层浇水，并用平板振动器振实，压实度不小于97%。

6. 钢筋保护层厚度：基础40，地梁40，梁30，柱30，板20。

7. 梁下部纵向钢筋伸入支座锚固长度为 $25d$ 且上部纵筋伸入支座 $40d$ 。

9. 天面混凝土板角各配5根放射筋，长2500。

10. 框架梁的所有纵向受力钢筋接头均采用焊接（可用单面偏心电弧焊15D）；在 $35D$ 且 ≤ 500 区段内所有接头钢筋截面面积不得超过钢筋总面积50%，接头应位于受力较小处，在梁端 $L_0/5$ 区段内不得设置接头。框架梁纵向钢筋伸入支座的锚固长度 $>40d$ 构造要求。

11. 柱箍筋应在下列范围内加密：


A 柱两端、长度为柱截面长边尺寸（或圆柱直径），柱净高之 $1/6$ 。500三者中最大

B 内地坪以上500MM至基础面；

C 钢筋绑接长度范围；

12. HPB300焊接采用E43焊条，HRB400焊接采用E50焊条。

13. 基础及周围的回填土应认真进行分层夯实，必要时用标贯检测。

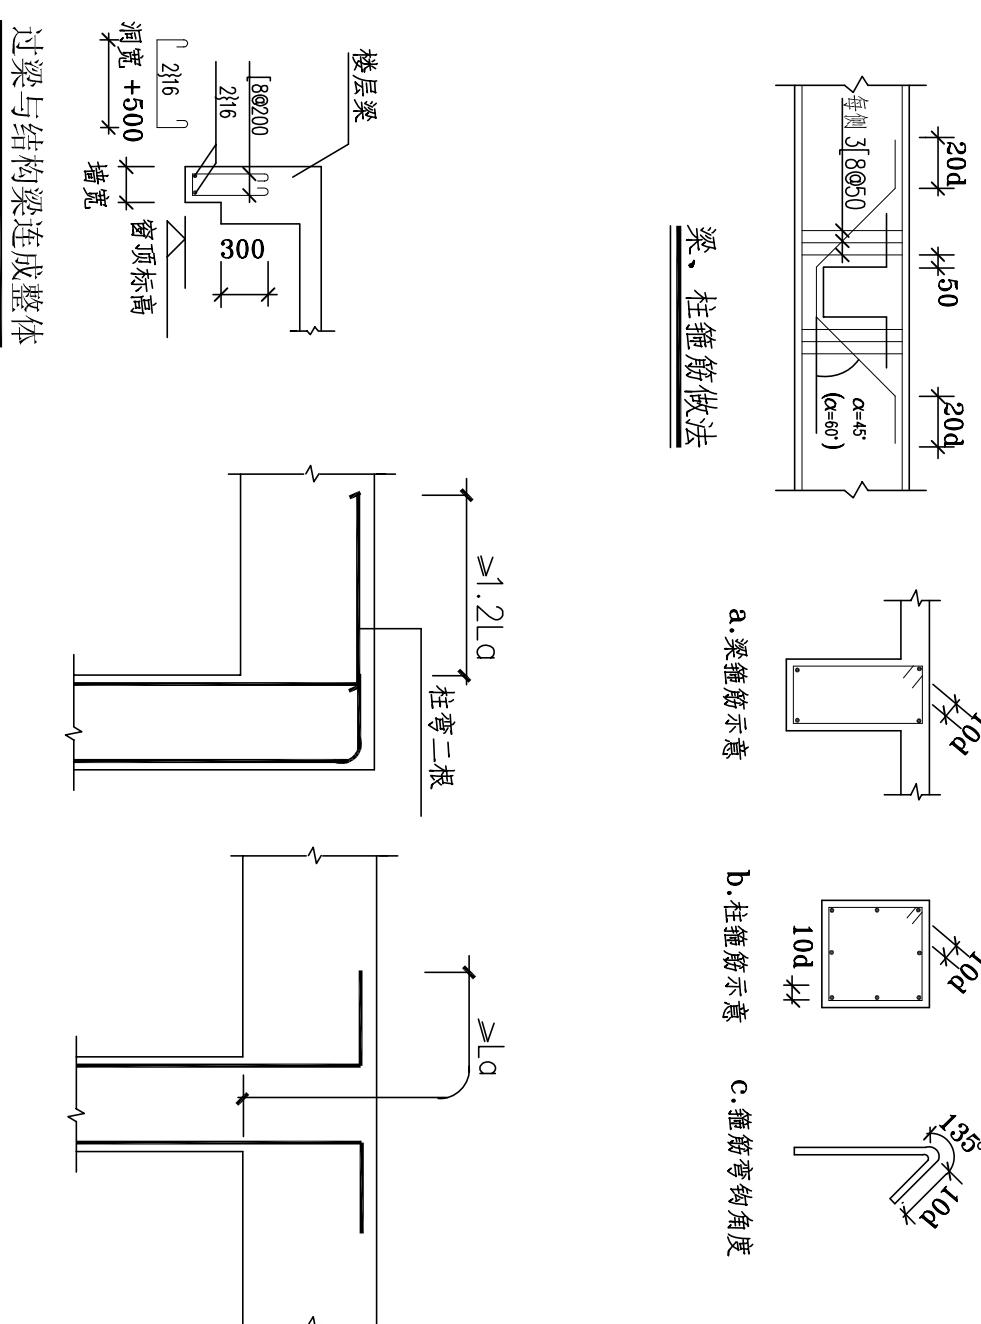

过梁与结构梁连成整体


柱顶主筋的锚固

注： L_0 为柱钢筋锚固长度

汕头市城建工程设计院				设计	黄思侃		图纸 内容	结构设计说明	工程 名称	中山公园玉鉴湖堤围维修改造一期工程	业务号	2016-034
审定	何晓华	项目负责人	陈耿	制图	黄思侃				兴建 单 位	汕头市城市综合管理局	设计 阶 段	施工图
审核	陈耿	专业负责人	黄思侃	校对	郑爱遂		日期	2016.10	子项	结构工程	图号	结施-01


姓名	日期
专业	日期
给水	日期
道路	日期
桥梁	日期
排水	日期

总 1 张 第 1 张

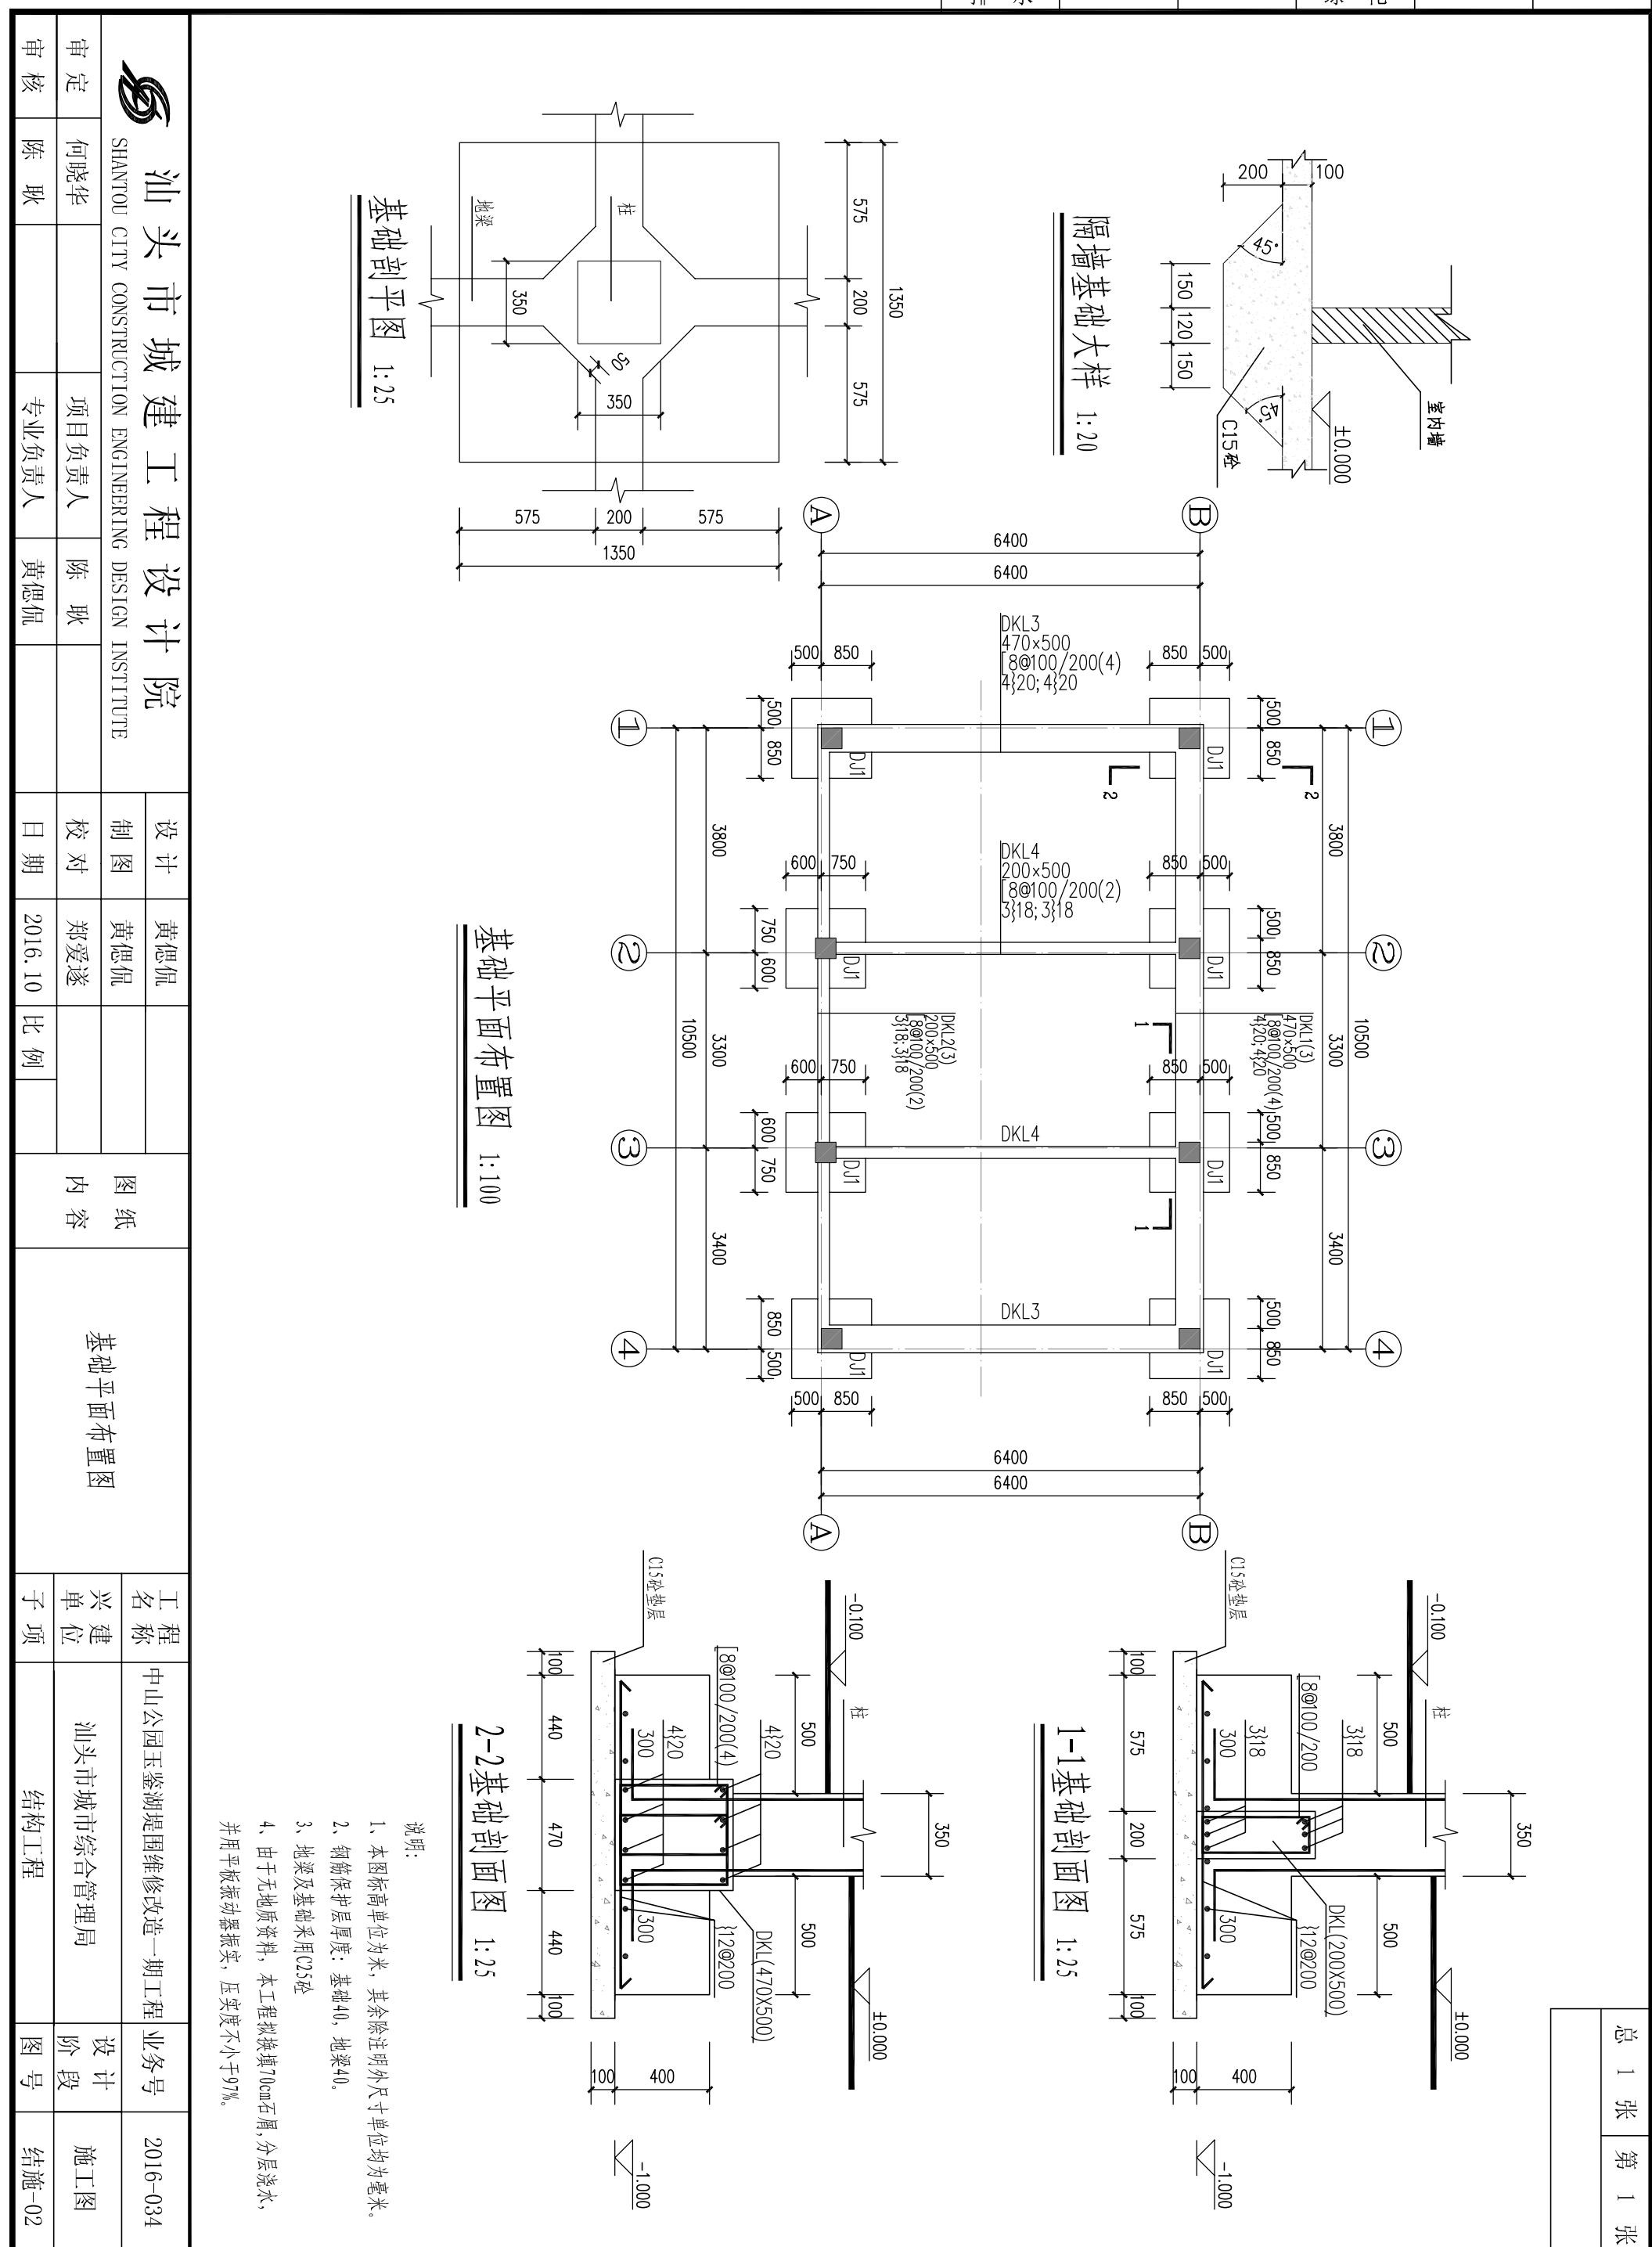


日期			
姓名			
专业			
专道			
路梁			
桥水			
排水			



总 1 张 第 1 张
地基处理大样图

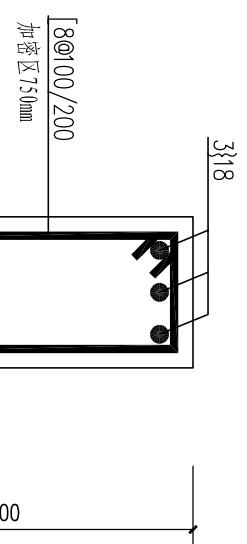

地梁大样图1 1:10

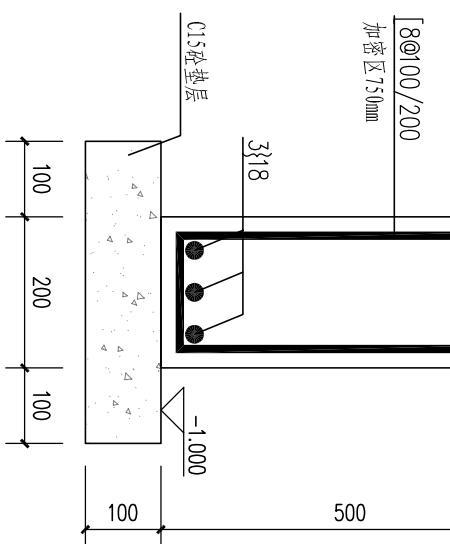

地梁大样图2 1:10

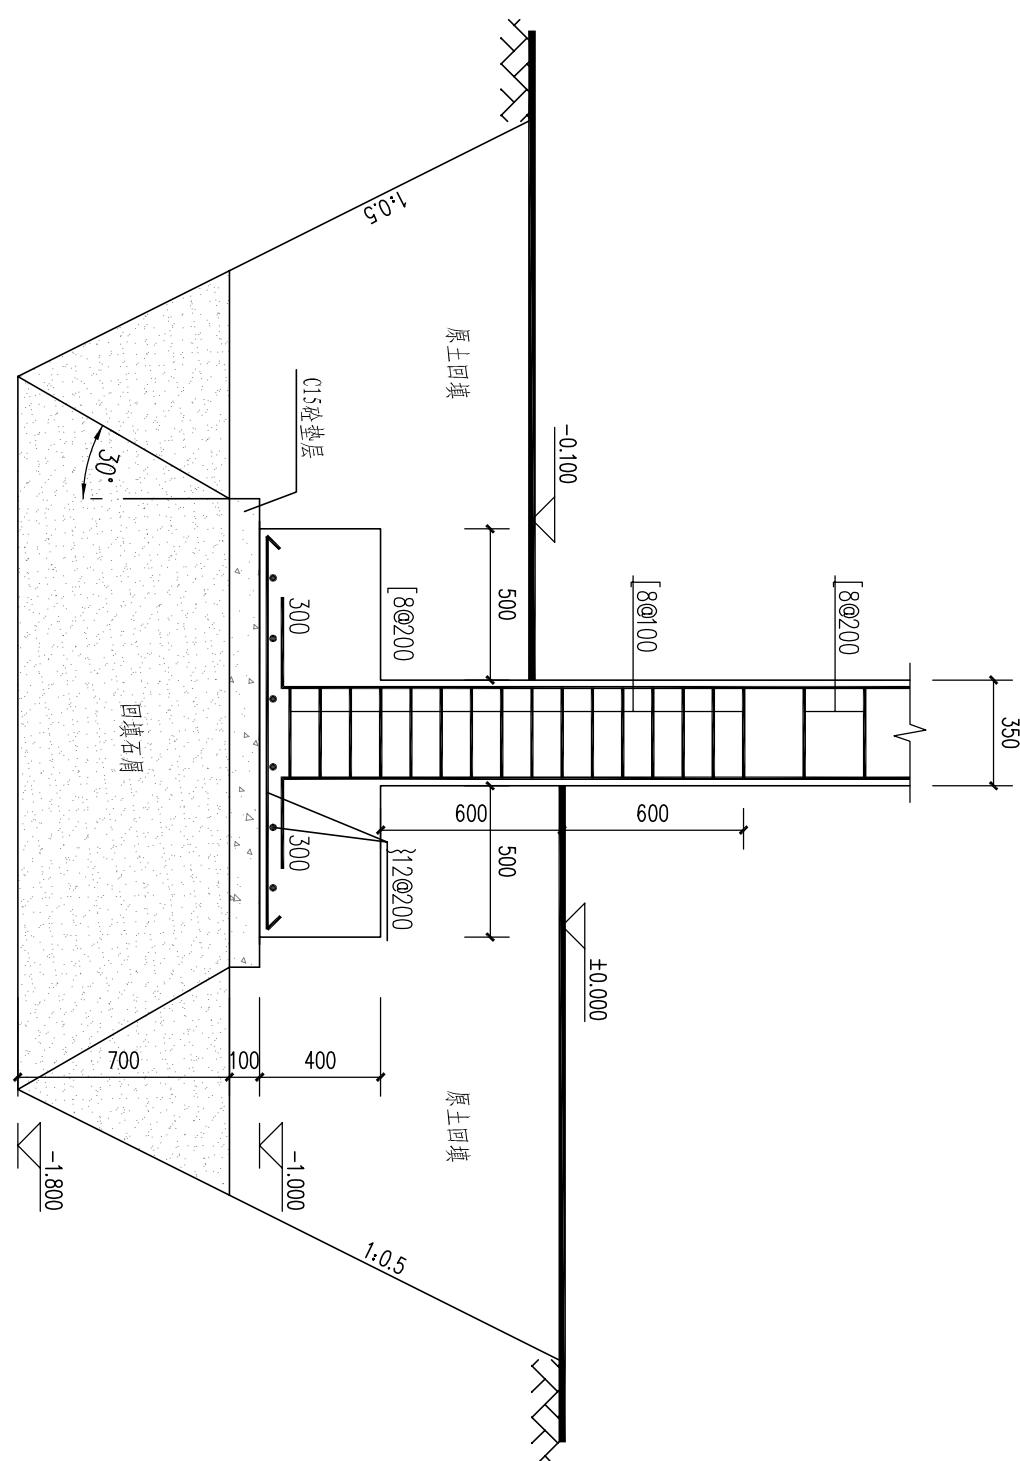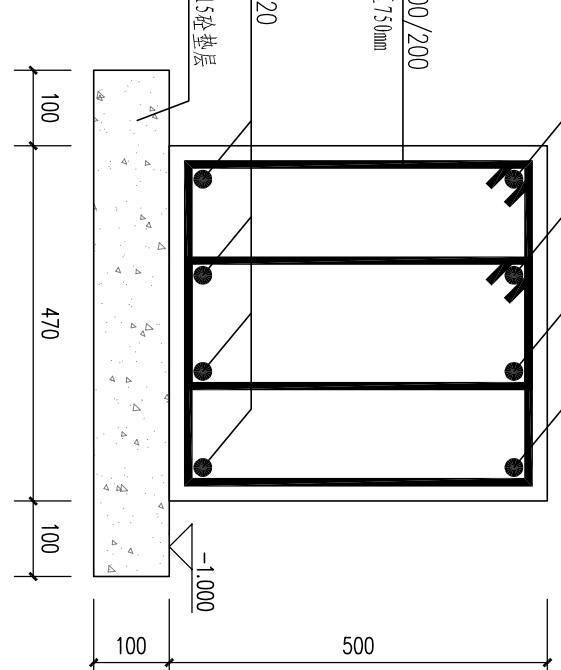

地基处理大样图 1:25

地基处理大样图 1:25



说明:

1. 本图标高单位为米，其余除注明外尺寸单位均为毫米。
2. 钢筋保护层厚度：基础40，地梁40。
3. 地梁及基础采用C25砼。
4. 由于无地质资料，本工程拟换填70cm石屑，分层浇水，并用平板振动器振实，压实度不小于97%。

汕头市城建工程设计院		设计	黄思侃	图纸内容	地基处理大样图	工程名称	中山公园玉鉴湖堤围维修改造一期工程	业务号	2016-034
审定	何晓华	项目负责人	陈耿			兴建单位	汕头市城市综合管理局	设计阶段	施工图
审核	陈耿	专业负责人	黄思侃			子项	结构工程	图号	结施-03

日期				
姓名				
专业				
专道				
路				
桥				
梁				
水				

总	1	张	第	1	张
柱定位图					

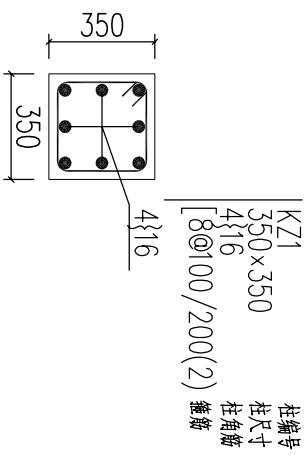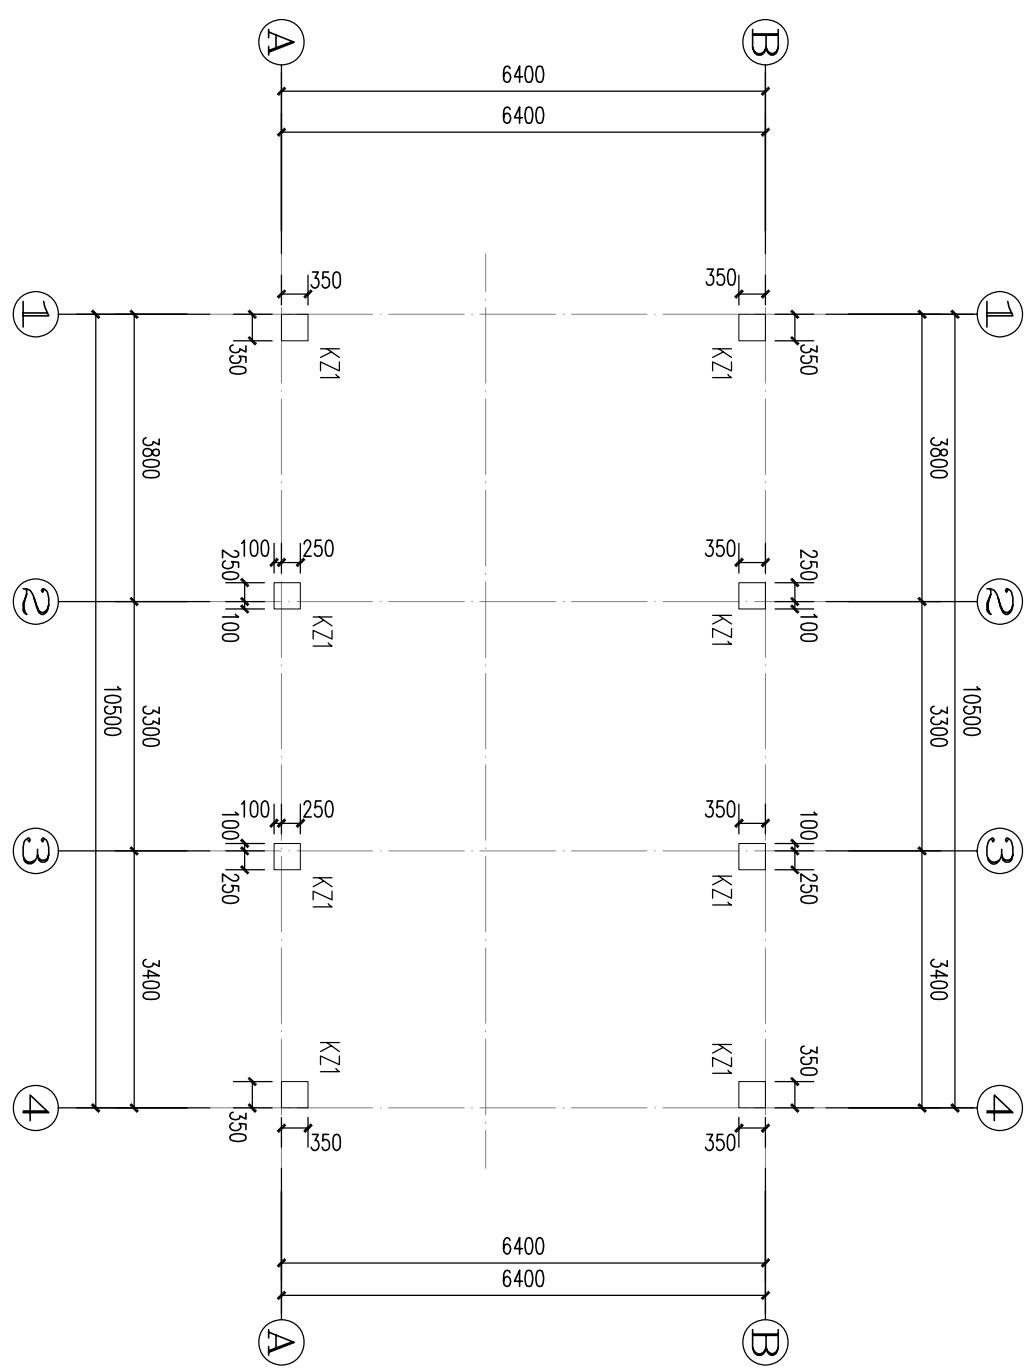

柱定位图 1:100


说明:

- 1、本图标高单位为米，其余除注明外尺寸单位均为毫米。
- 2、钢筋保护层厚度：柱30。
- 3、柱采用C25砼。

汕头市城建工程设计院		设计	黄思侃	图纸 内容	柱定位图	工 程 名 称	中山公园玉鉴湖堤围维修改造一期工程	业 务 号	2016-034
审定	何晓华	项目负责人	陈耿			制图	黄思侃	设计	
审核	陈耿	专业负责人	黄思侃			校对	郑爱遂	阶段	施工图
				日期	2016.10	比例		子项	结构工程
						图号			结施-04

专业	姓名	日期	专业	姓名	日期
道路			给水		
桥梁			路灯		
排水			绿化		

总 1 张 第 1 张

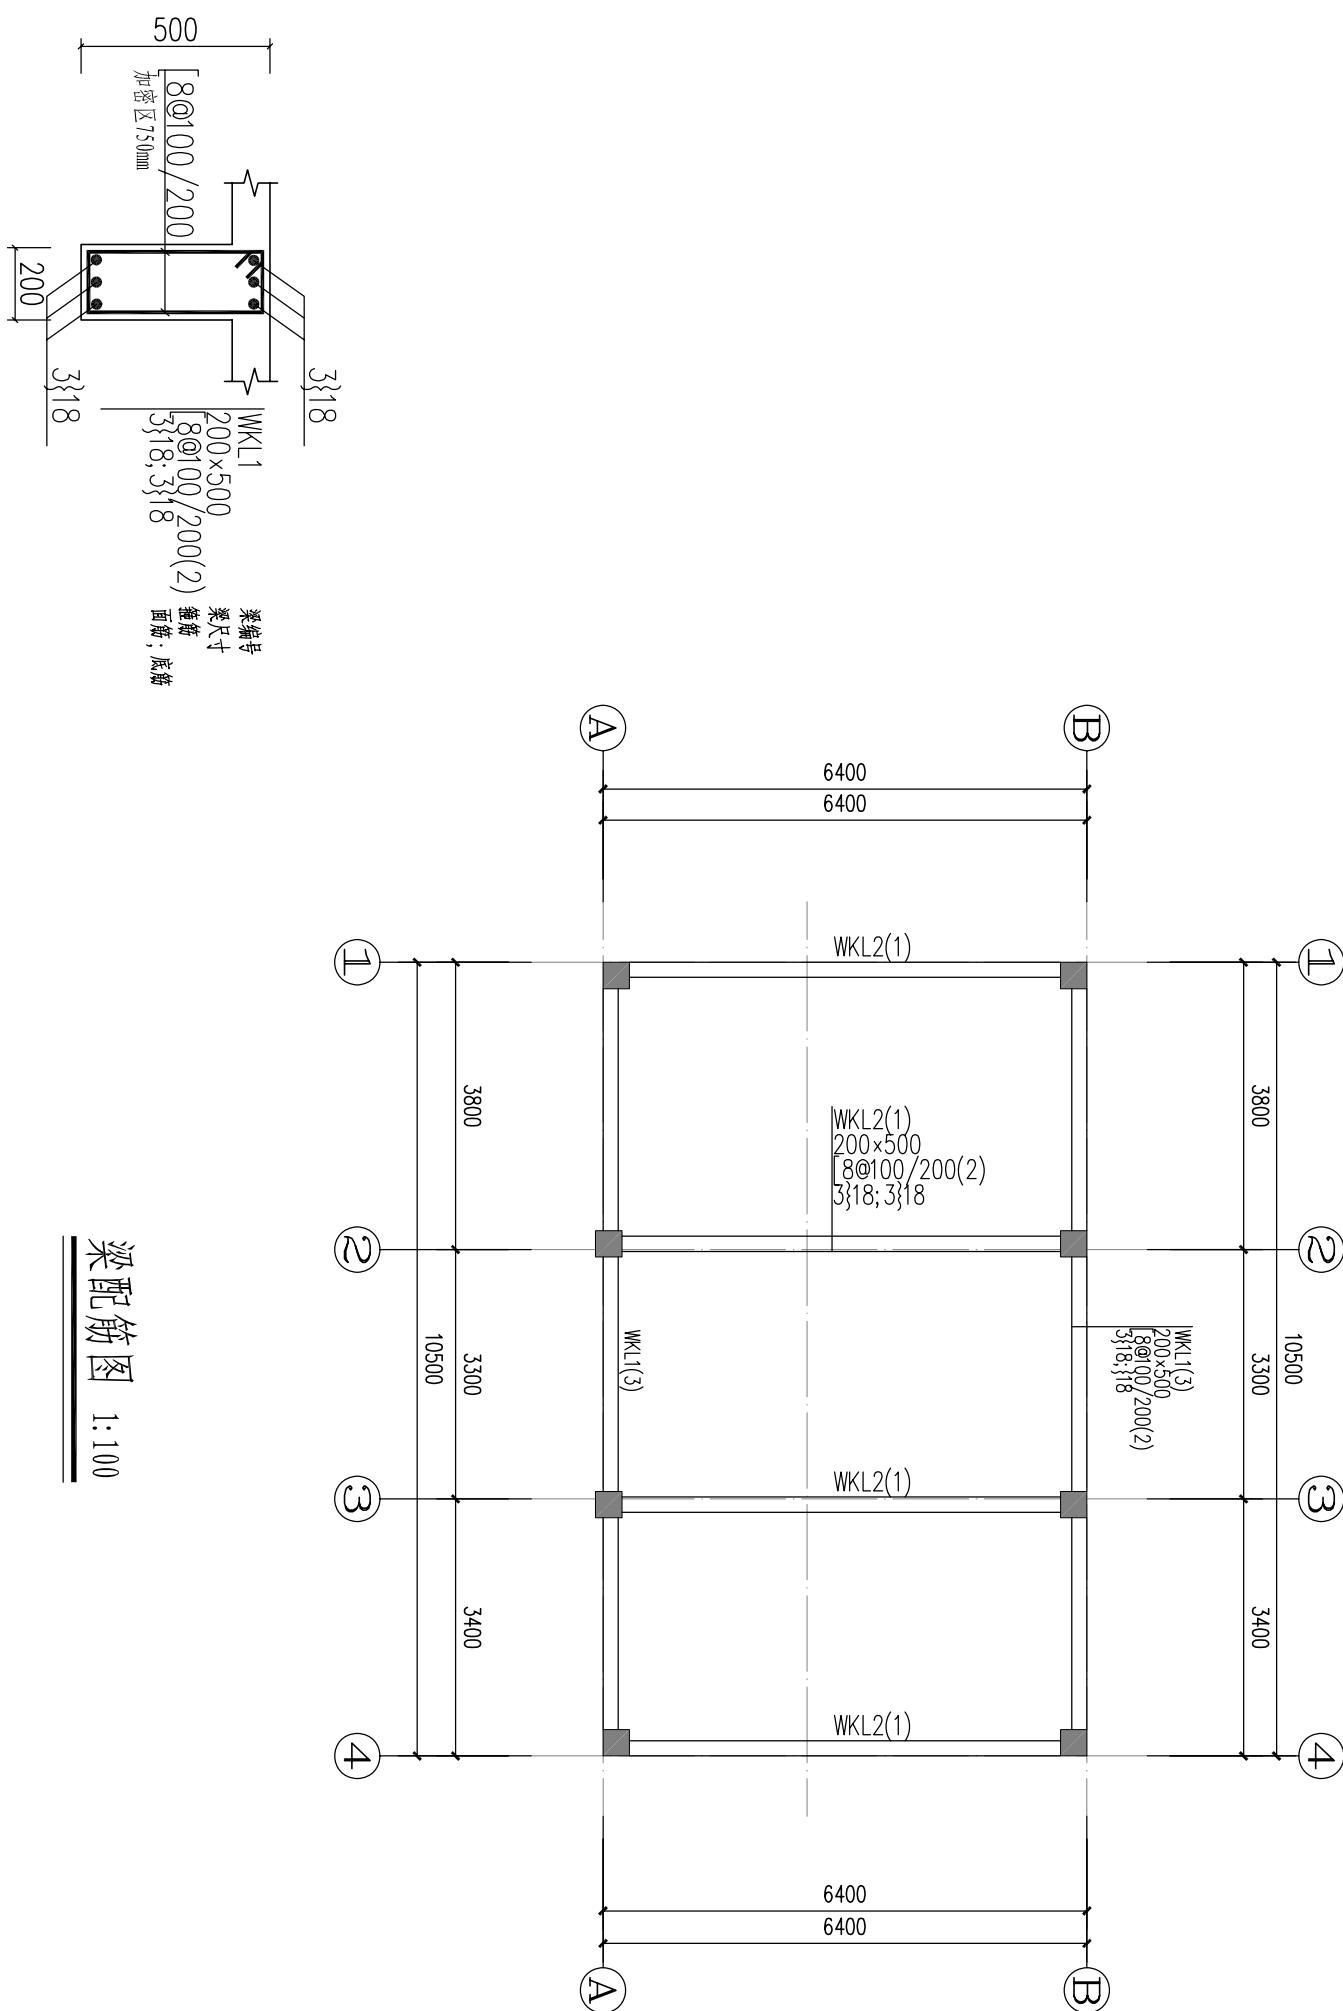


说明：
1、本图标高单位为米，其余除注明外尺寸单位
均为毫米。

注：本图仅为示意，实际按配筋图施工

汕头市城市建设设计院			设计	黄偲侃	图纸 内容
审定	何晓华	项目负责人	陈耿	校对	黄偲侃
审核	陈耿	专业负责人	黄偲侃	日期	2016.10
工程名称	中山公园玉鉴湖堤围维修改造一期工程	业务号	2016-034		
兴建单位	汕头市城市综合管理局	设计阶段	施工图		
子项	结构工程	图号	结施-05		

日期				
姓名				
专业				
专道				
路梁				
桥排				

总 1 张 第 1 张
天面板配筋图

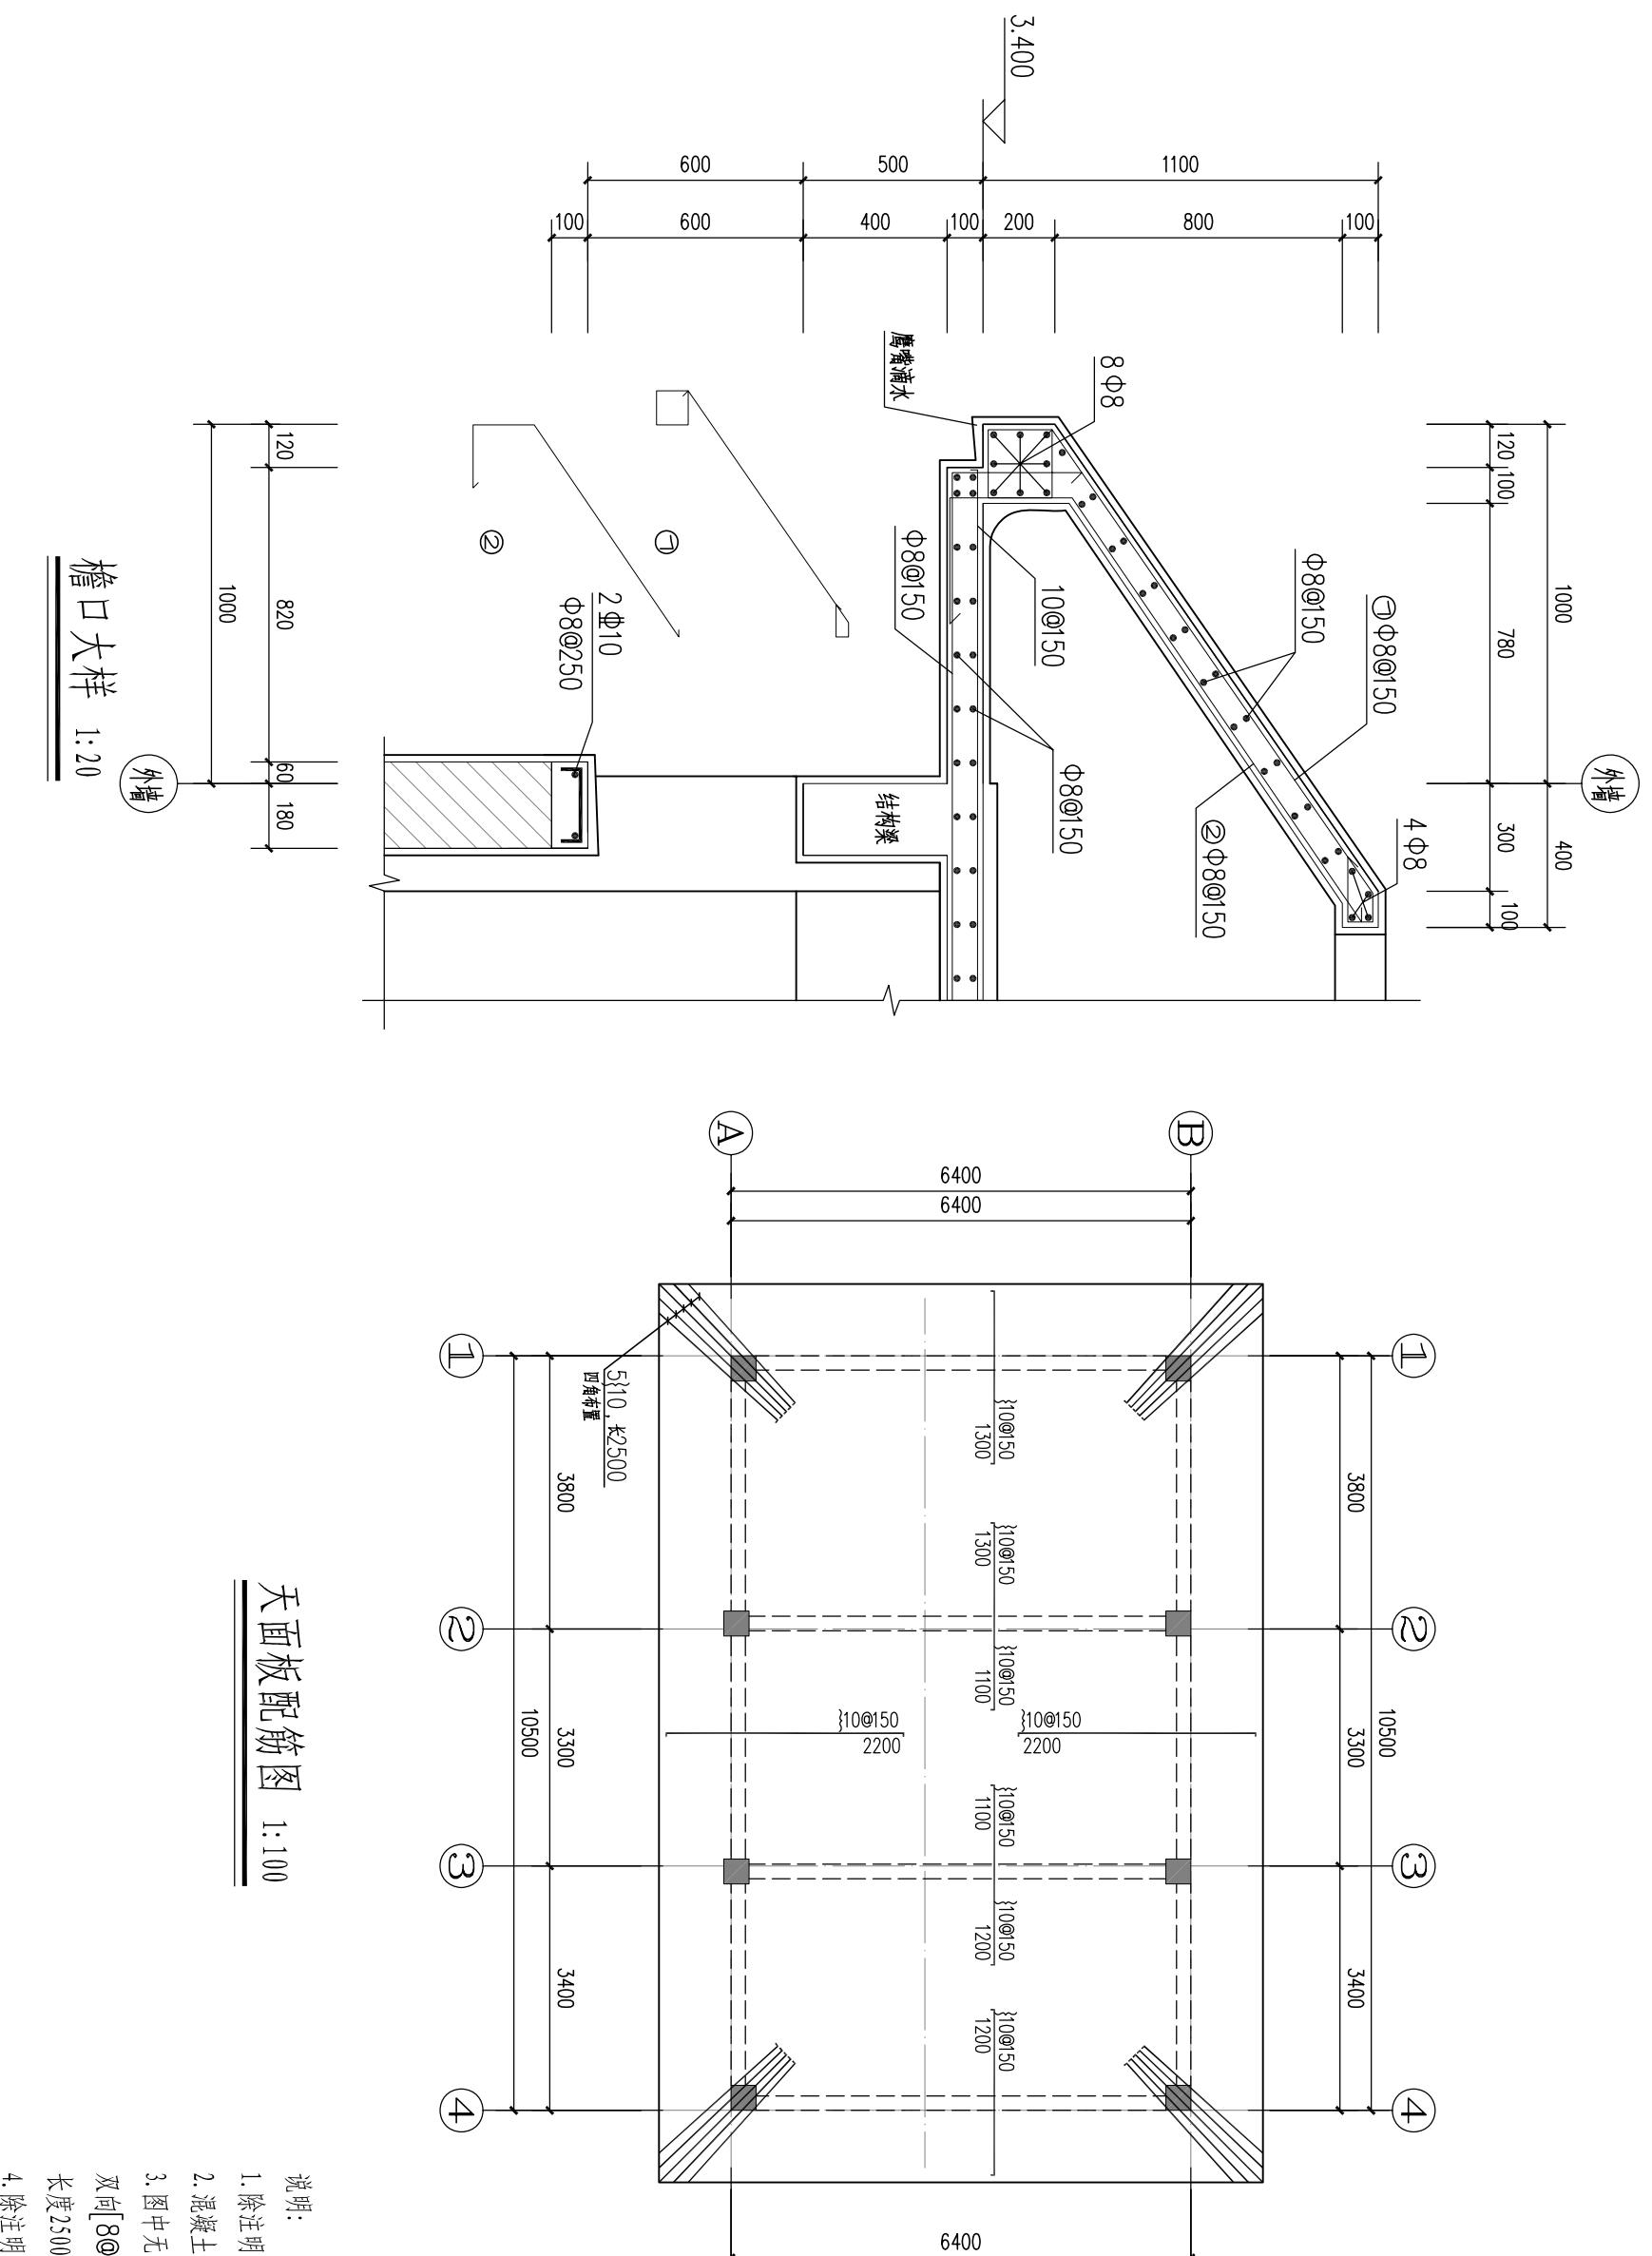

天面板配筋图 1:100					
工程名称	中山公园玉鉴湖堤围维修改造一期工程	业务号	2016-034		
兴建单位	汕头市城市综合管理局	设计阶段	施工图		
子项	结构工程	图号	结施-06		
图纸内容	天面板配筋图				

给水排水工程设计总说明

一、供水系统

1. 室内外生活给水管道采用PPR给水管，热熔连接，给水管的压力等级为PN1.0。

2. 阀门采用全铜制品。

3. 给水管道安装后，必须进行水压试验，试验压力为1.0MPa，稳压1小时后，压降小于0.05MPa，方可降至0.5MPa，稳压2小时，压降不得超过0.03MPa，同时不渗不漏为合格。

4. 给水管道在验收前，应进行通水冲洗。冲洗水流大于 $2m/s$ ，冲洗时，应不留死角，每个配水点龙头应打开；生活饮用水管道经冲洗后，还应用含 $30\sim30mg/l$ 的游离氯的水灌满管道进行消毒。含氯水在管中应滞留 $24h$ 以上。

5. 本工程设一个水表。

给水管支吊架最大间距

公称直径DN	20	25	32	40	50	63	75	90	110
公称外径De	20	25	32	40	50	63	75	90	110
横管(mm)	500	550	650	800	950	1100	1200	1350	1550
立管(mm)	900	1000	1200	1400	1600	1800	2000	2200	2400

二、排水系统

1. 排水管采用UPVC排水管，污水排水包括粪便污水和废水排水，分流排放，粪便污水排向化粪池。对现有检查井及化粪池进行清通，排水管、排污管就近接入。

2. 室外排水管采用UPVC排水管，排水管标高为管底标高。

3. 埋设室外排水管道前，应校核市政排水管道标高，若不能接入，应调整室外排水管道标高。

4. 排水管道安装后，应进行通水试验，试验合格后，方可埋土或隐蔽。

5. 排水坡度：DN50, i=0.035; DN75, i=0.03; DN100, i=0.02;

DN150, i=0.01;

d200, i=0.008; d250, i=0.005; d300, i=0.004;

6. 女卫、男卫及无障碍厕所地面各设一个圆形地漏，女卫、男卫厕位端部各设一个DN50清扫口。

注：以上数量仅供参考。

本工程图例	
图例	名称
——	给水管
— — — — —	污水管、雨水管、废水管
● ⊗	截止阀
□	水表
●	小方形污水检查井
◎	圆形地漏
○	清扫口

审定	何晓华	项目负责人	陈琳	制图	郑爱遂	设计	SHANTOU CITY CONSTRUCTION ENGINEERING DESIGN INSTITUTE
审核	陈耿	专业负责人		校对	黄偲侃	审核	

序号	名称	规格型号	单位	数量	备注
1	HDPE管	Φ200	米	约35	环刚度不小于4kN/m ²
2	UPVC管	DN200	米	8.6	环刚度不小于4kN/m ²
7	UPVC管	DN100	米	17	
8	UPVC管	DN50	米	14	
3	PP-R给水管及管件	DN20 PN1.0	米	11	
4	PP-R给水管及管件	DN32 PN1.0	米	19	
5	PP-R给水管及管件	DN40 PN1.0	米	1	
6	PP-R给水管及管件	DN50 PN1.0	米	约10	
9	水表	DN50	个	1	
10	圆形地漏	DN50	个	4	
11	截止阀	DN20 J11W-10T	个	2	
12	截止阀	DN50 J11W-10T	个	1	
13	龙头	DN15	个	8	详《国标》
14	小方形污水检查井	500×500	个	4	详《国标》
15	清扫口	DN50	个	3	
16	化粪池	1#	个	1	

工程名称	中山公园玉鉴湖堤围维修改造一期工程	业务号	2016-034
兴建单位	汕头市城市综合管理局	设计阶段	施工图
子项	建筑工程	图号	水施-01

专业	姓名	日期	专业	姓名	日期
道路			给水		
桥梁			路灯		
排水			绿化		

给水平面图 1:75

由甲方指定给水管就近接入

截止阀 水表


① ② ③ ④

① ② ③ ④


A B A B

审定	何晓华	项目负责人	陈琳	图纸内容	给水平面图
审核	陈耿	专业负责人		工程名称	中山公园玉鉴湖堤围维修改造一期工程
				兴建单位	汕头市城市综合管理局
				设计阶段	业务号 2016-034
				图号	施工图 水施-02

专业	姓名	日期
道		
路		
桥		
梁		
排		
水		

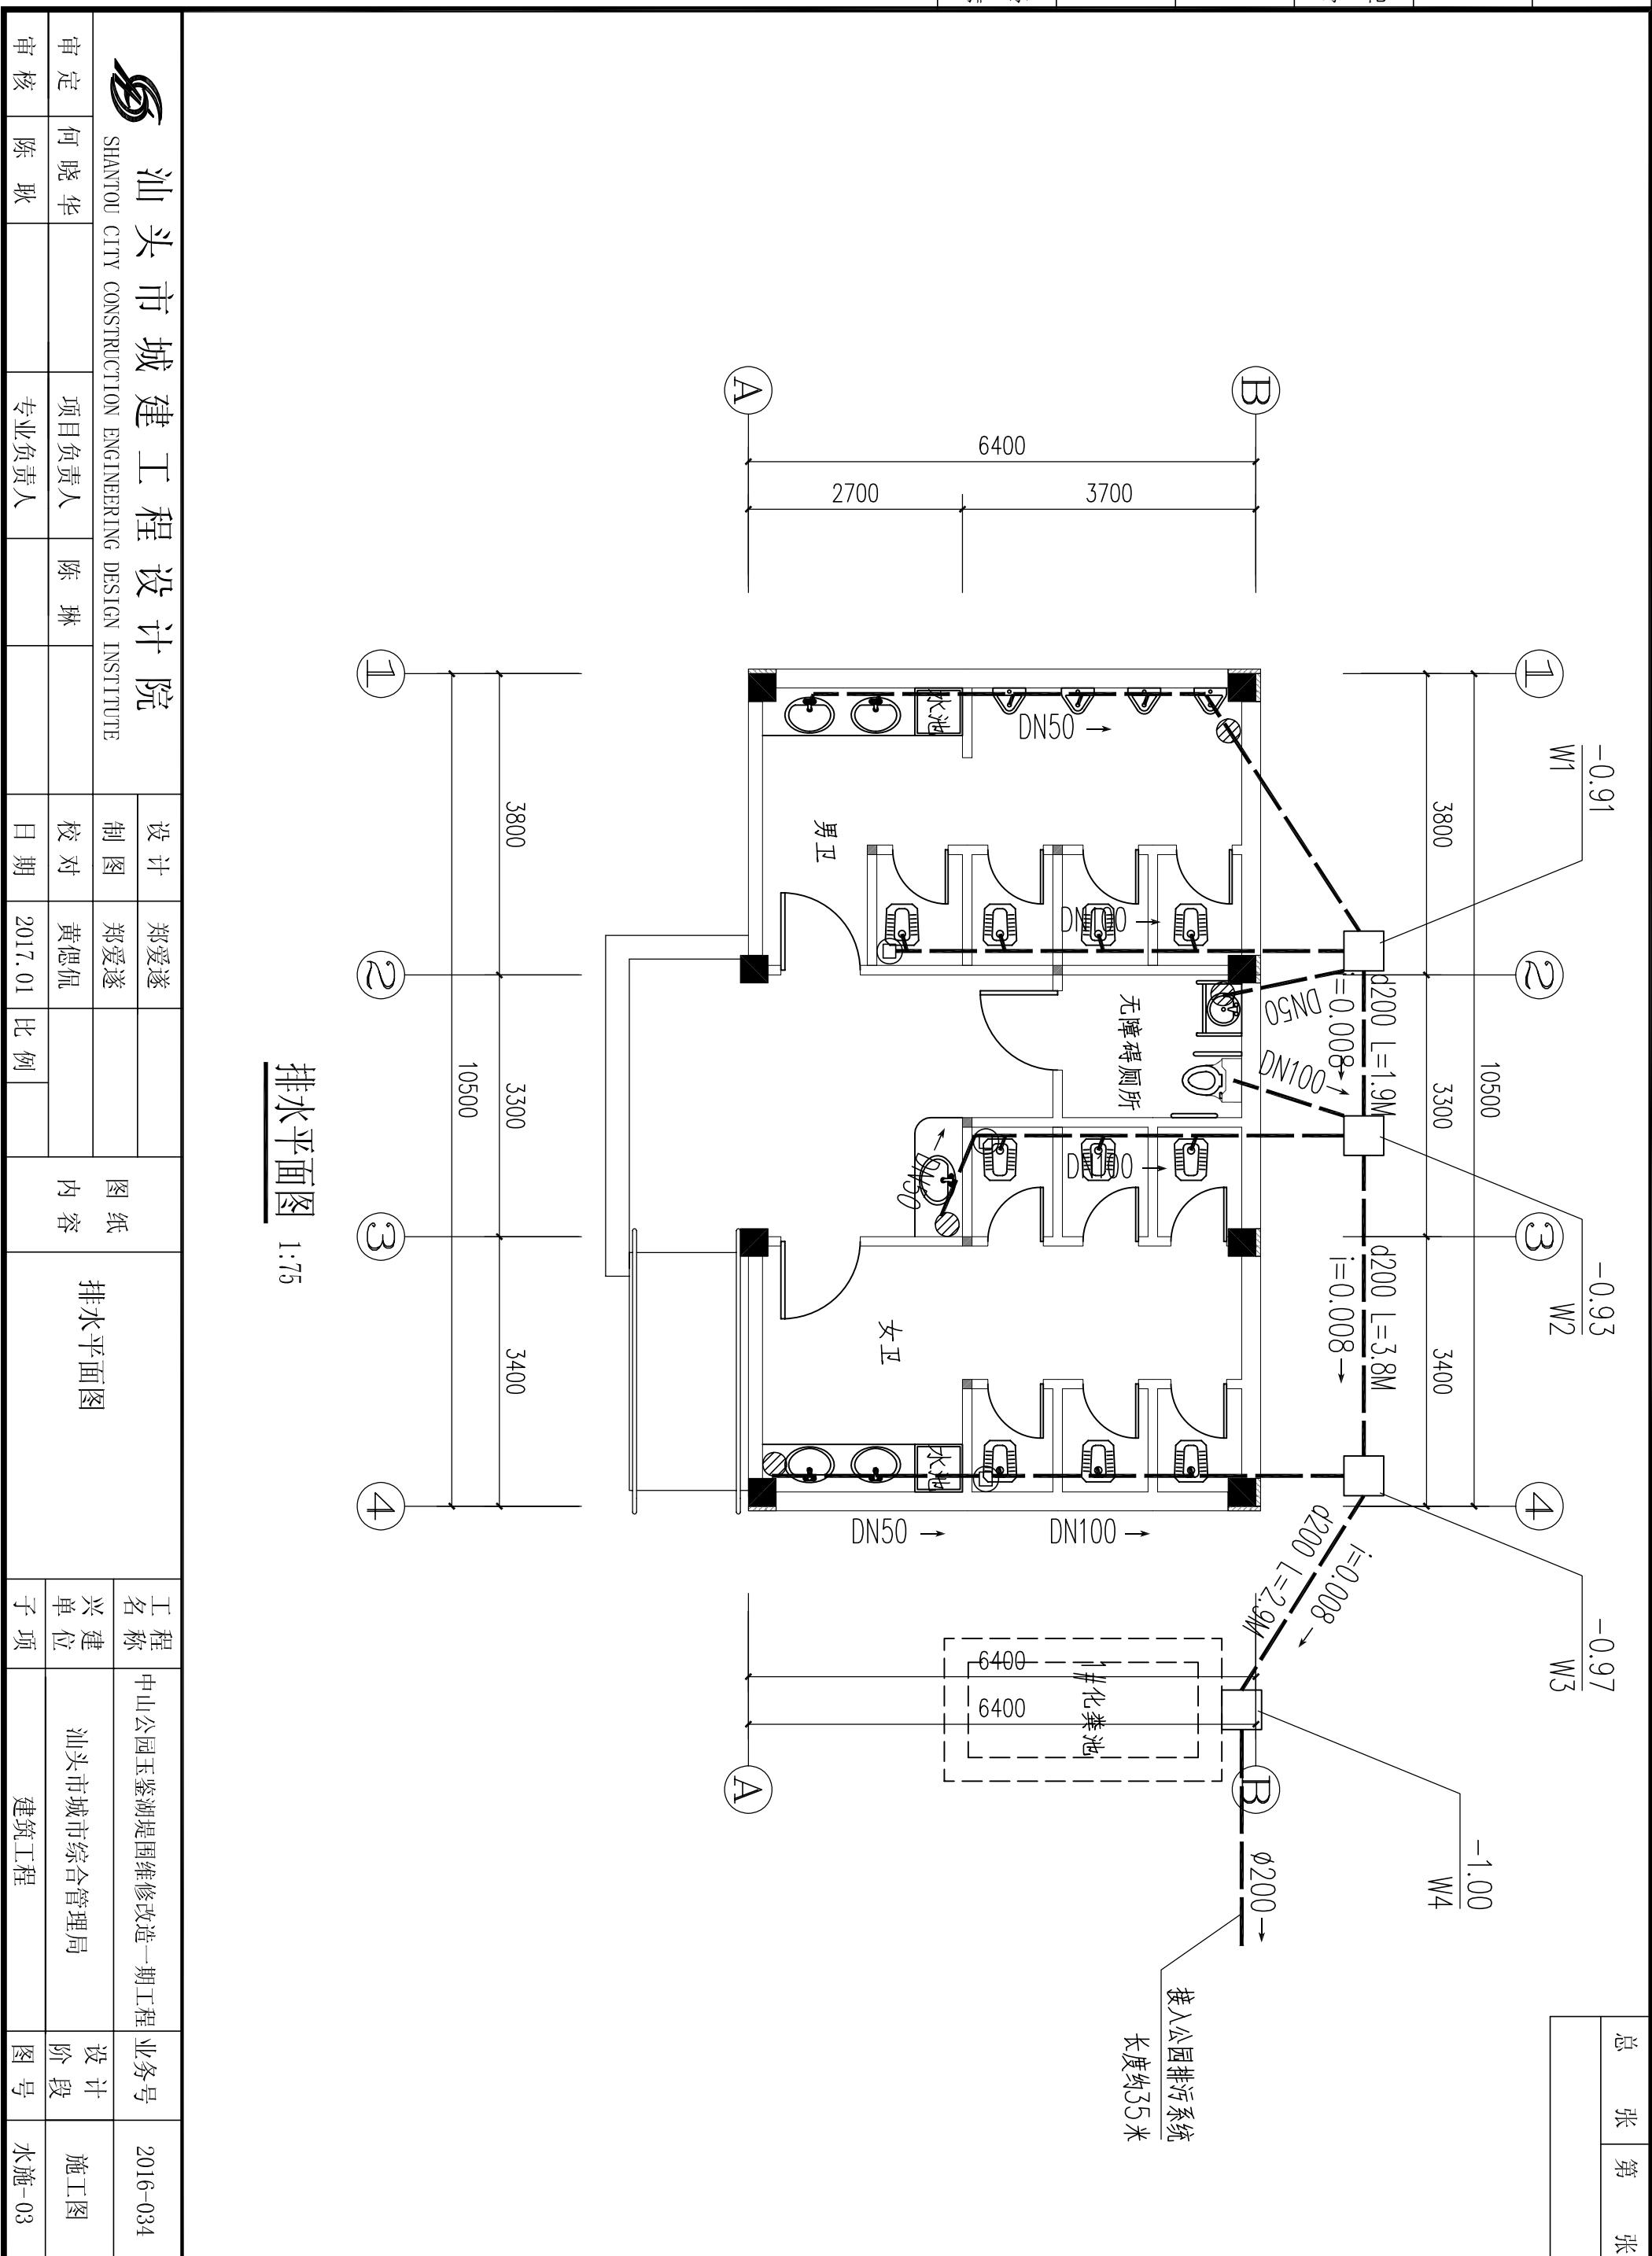

专业	姓名	日期	专业	姓名	日期
道路			给水		
桥梁			路灯		
排水			绿化		

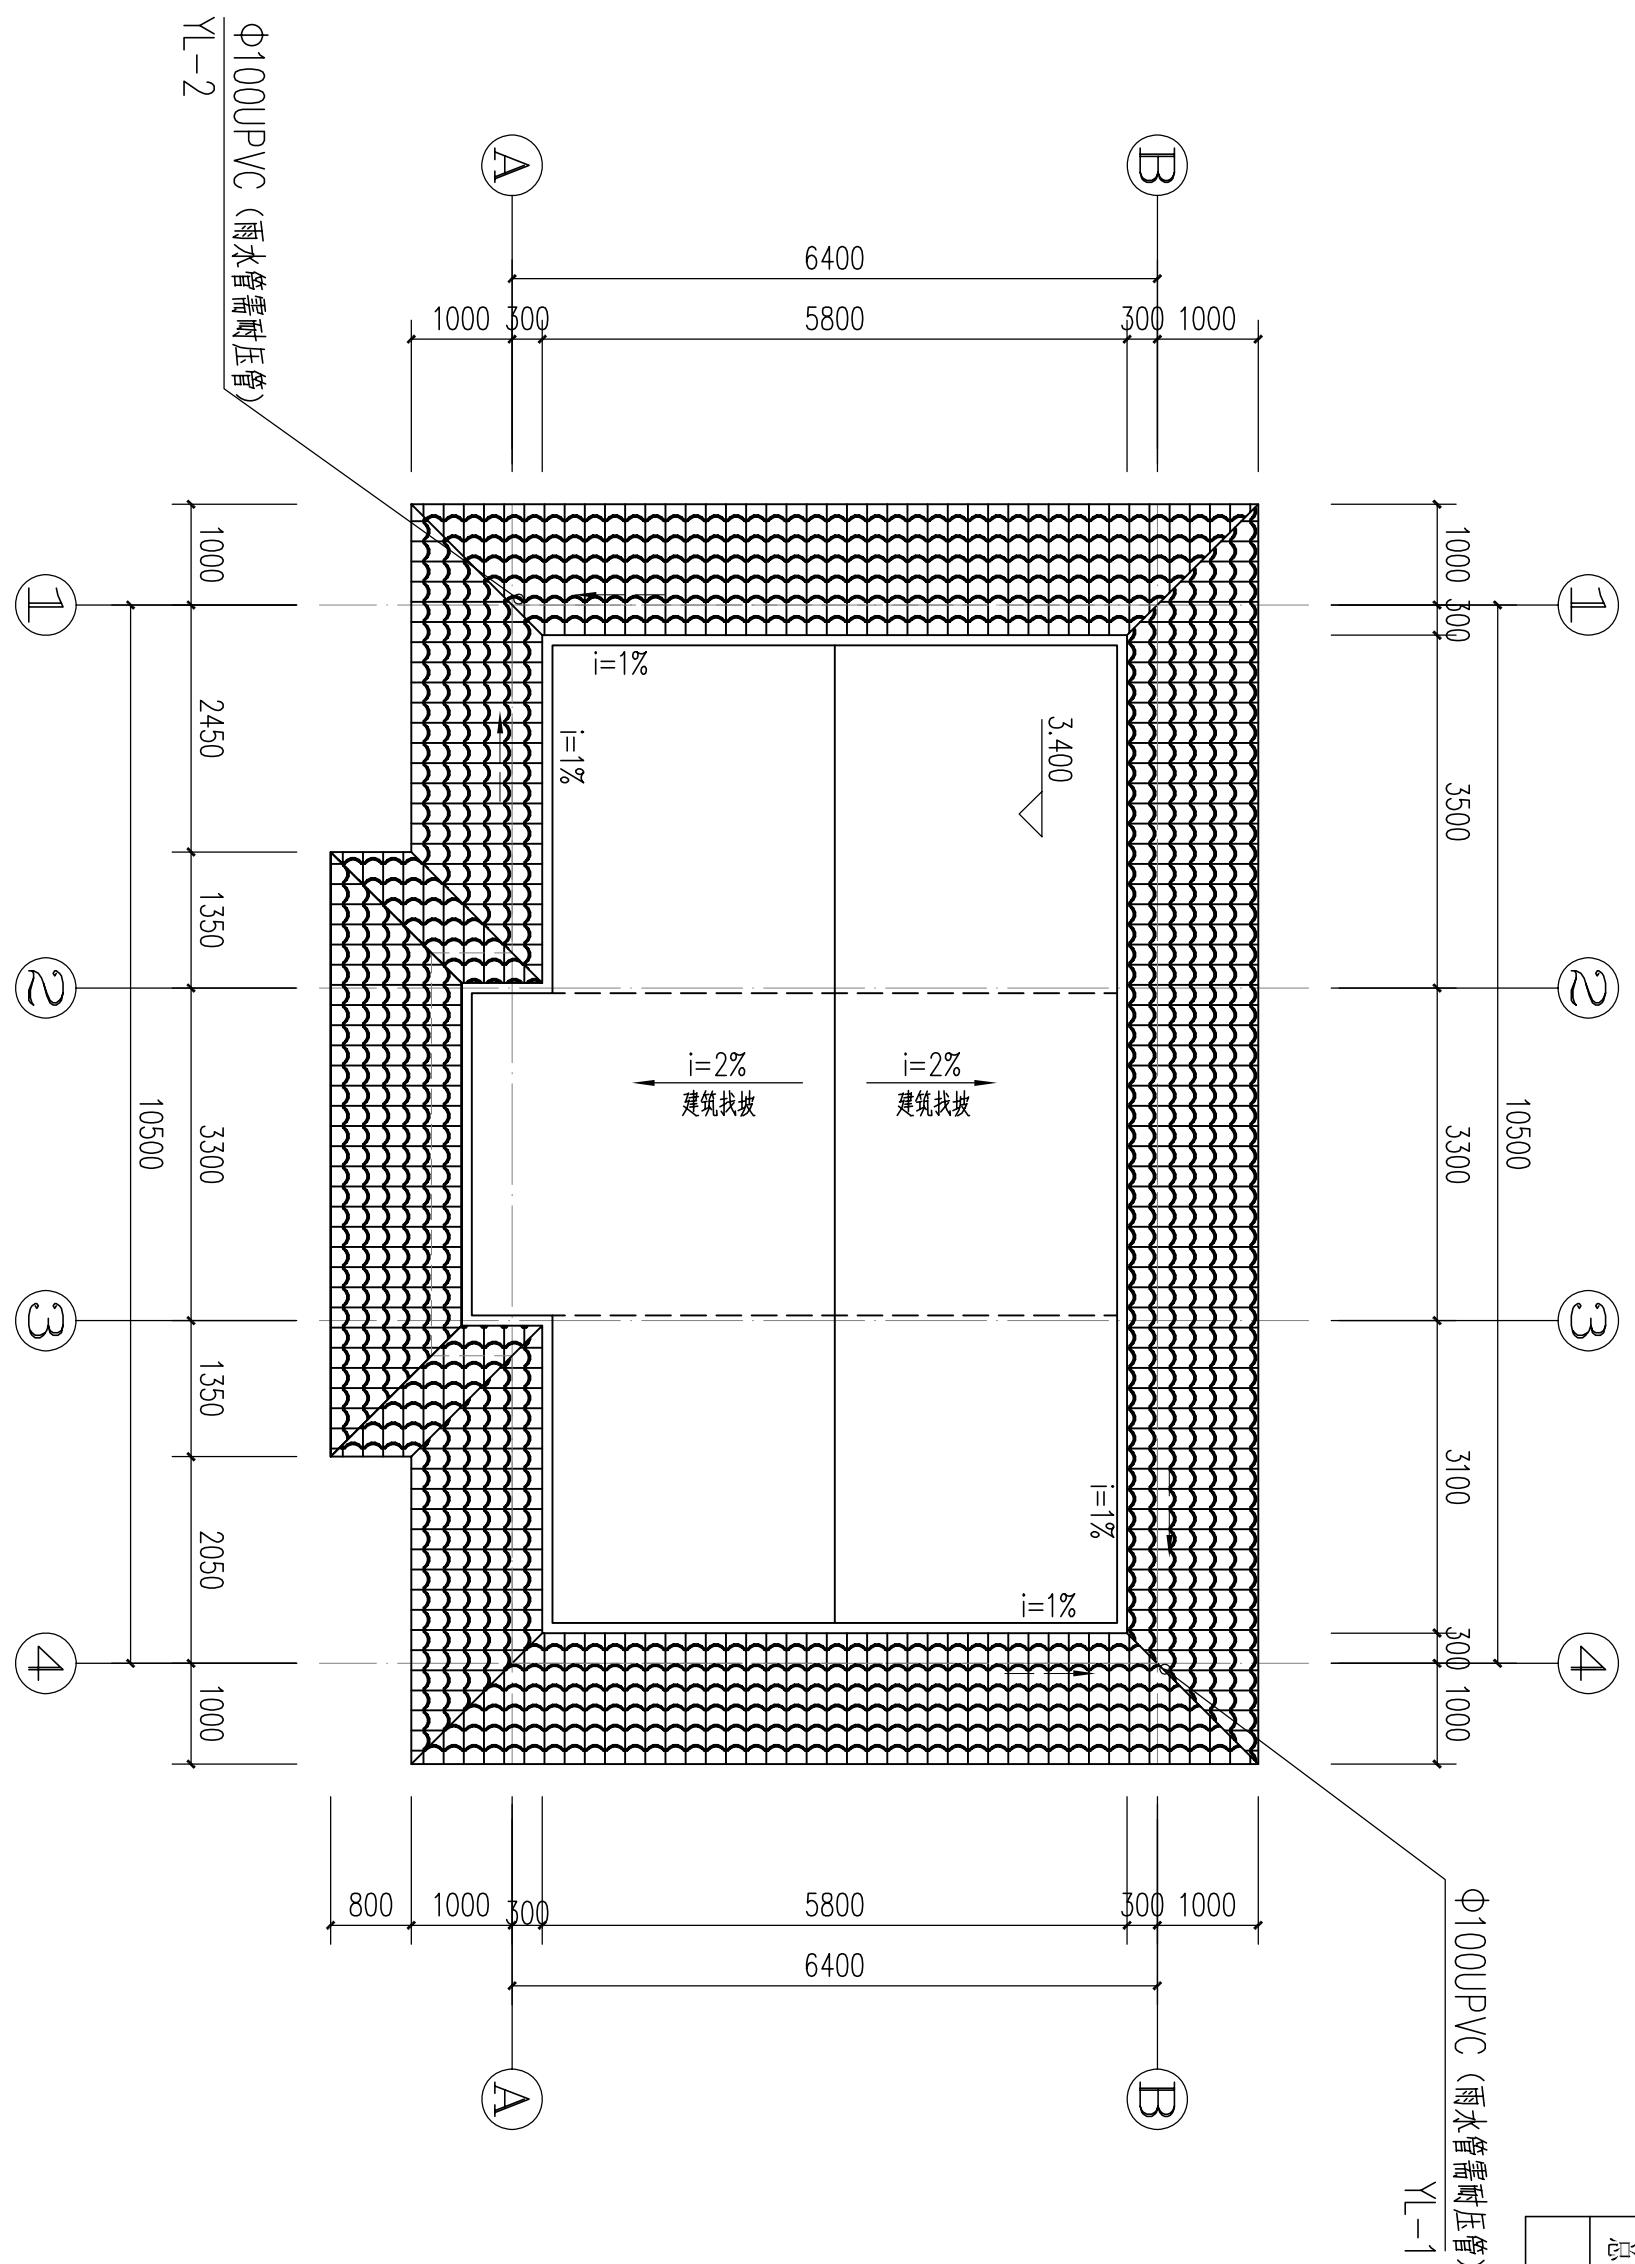

汕头市城建工程设计院		设计	郑爱遂	图纸 内容	屋面排水平面图	工程 名称	中山公园玉鉴湖堤围维修改造一期工程	业务号	2016-034
审定	何晓华	制图	郑爱遂			兴建 单 位	汕头市城市综合管理局	设计 阶 段	施工图
审核	陈耿	校对	黄偲侃			子项	建筑工程	图号	水施-03
		项目负责人	陈琳						
		专业负责人							

电气设计说明:

1. 本工程电源引自附近公共低压配电箱, 配电电压为220V 单相二线制, 进线电源及室内导线采用铜芯阻燃塑料绝缘电线

ZRBV-0.5kV.

2. 配电箱均为挂壁式暗装, 暗装高度为底边距地1.5米, 开关面板暗装, 暗装高度为1.3米, 一般插座暗装, 安装高度均为0.3米。

3. 灯具采用吸顶或吸墙安装。

4. 房间内支线均采用电线穿硬质塑料线管埋板暗装, 塑料管规格: 3根2.5mm 穿PC16, 4~6根2.5mm 穿PC20,

5. 导线敷设有关符号说明: PC: 穿聚氯乙烯硬质管铺设; CLC: 暗敷在柱内;

FC: 沿地面内暗敷; CC: 沿屋面内暗敷; WC: 暗敷在墙内。

6. 电气设备接地利用地梁底筋做接地装置, 其接地电阻不大于10欧姆, 电源进线在进入配电箱处要求重复接地。


7. 防雷设计利用建筑物结构钢筋做为防雷装置。在天面设避雷带及建筑物四角设避雷小针作接闪器, 利用建筑物柱主筋电源做引下线, 底板下侧钢筋及镀锌角钢做水平及垂直接地体, 要求避雷带、引下线、接地带三者焊接成良好的电气通路, 防雷大样详见国标《建筑物防雷设施安装》99D501-1。

8. 避雷带利用Φ4镀锌扁钢周焊接, 并与引下线电焊连接, 避雷带暗装于墙批档层内。引下线利用柱内对角两主筋上下避雷带连接, 下与接地体电焊连接。

9. 埋地进入本栋建筑物的金属管道及金属物均应用连接条在其进入处与接地体可靠连通。

10. 施工时应配合其他工种及时做好电气的预埋工作。

配电系统图

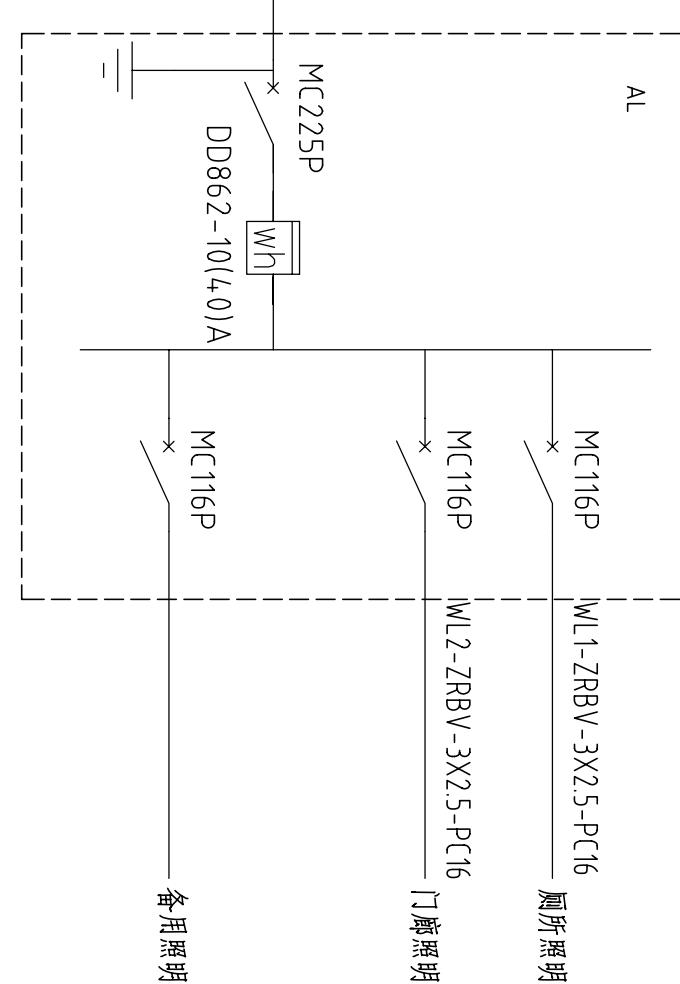

主要材料表

序号	名 称 及 规 格	单 位	数 量	备 注
1	照明配 电 箱	套	1	定 制
2	暗装单极开关	套	4	
3	导 线 ZRBV 2.5	米	31	
4	LED灯 管 (1X20W)	只	11	
5	导 线 VV3X6	米	100	
6	管 PC 16	米	28	
7	管 PC 40	米	100	
8	带保护接点二三极暗装插座	只		

注: 以上数量仅供参考。

图例

图 例	说 明
●^	暗装单极开关
■	照明配 电 箱
—	荧光灯
▲	二三极插座

图例

总	张	第	张

审定	何晓华	项目负责人	陈琳	校对	黄偲侃	日期	2016.11	比 例
审核	陈耿	专业负责人						

设计	郑爱遂	制 图	郑爱遂	图 纸	电 气 设 计 说 明、配 电 系 统 图	工 程 名 称	汕头市金凤公厕	业 务 号	2016-107
审定	何晓华	项目负责人	陈琳	校对	黄偲侃	设计	汕头市环境卫生管理局	阶段	施工图

设计	郑爱遂	制 图	郑爱遂	图 纸	电 气 设 计 说 明、配 电 系 统 图	工 程 名 称	汕头市金凤公厕	业 务 号	2016-107
审定	何晓华	项目负责人	陈琳	校对	黄偲侃	设计	汕头市环境卫生管理局	阶段	施工图

专业	姓名	日期	姓名	日期
道路			给水	
桥梁			路灯	
排水			绿化	

