

汕头市德兴台隆生态农业有限公司
大型沼气工程建设项目

施工图纸

上海达源环境科技工程有限公司
2015年05月

图纸总说明

一、项目概述

1、工程名称：汕头市德兴台隆生态农业有限公司大型沼气工程建设项目

二、建设地点

广东汕头市潮南区井都台湾农民创业园

三、建设内容

建设黑膜盖泻湖3000立方米，管理用房32平方米，沼气发电机房24平方米，沼液贮存池7200立方米和固液分离机房；还有4m宽的混凝土道路，并铺设离心机制蒸汽压钢筋混凝土排水管 ϕ 1000，总长度为640米；做法详大样。

四、结构设计规范

- 《混凝土结构设计规范》(GB50010—2002)；
- 《建筑抗震设计规范》(GB50011—2001)；
- 《建筑结构荷载规范》(GB50009—2001)；
- 《建筑地基基础设计规范》(GB50007—2002)；
- 《屋面工程技术规范》(GB50345-2004)；
- 《钢结构设计规范》(GBJ17-88)；
- 《冷弯薄壁型钢结构技术规范》(GBJ18-87)；
- 《钢结构工程施工质量验收规范》(GB50205-2001)；
- 《建筑钢结构焊接规程》(GB50205-2001)。
- 《砌体结构设计规范》(GB50003—2001)；
- 《砌体结构可靠度设计统一标准》(GB50068—2001)；
- 《门式钢架轻型房屋结构技术规程》(CECS102: 2002)；
- 《地下工程防水技术规范》(GB50108—2001)；

五、采用的设计荷载

风荷载：根据《建筑结构荷载规范》，本工程地面粗糙度类别为C类。基本风压： $\omega_0=0.3\text{KN}/\text{m}^2$ 。风荷载标准值： $\omega_k=\beta_z\mu_s\mu_z\omega_0$ 。

竖向荷载：楼面均布荷载、屋面均布荷载按《建筑结构荷载规范》取值，特殊的设备荷载按实际情况考虑。

六、工程地质情况

参考该区已有建筑的工程地质情况，地基承载力特征值暂取为150KPa。

七、设计要求

建设方提供的总体布置方案和设计及要求及国家现行规范有关规定。

八、设计范围

该项目的结构设计范围为盖泻湖，沼气贮存池，固液分离机房，管理用房，发电机房等结构设计。

九、设计要求

结构物设计基准期限：本工程主体结构的设计基准期限为20年。

建筑物的耐火等级：本工程的防火等级按三级设计，相应其构件的燃烧性能和耐火等级按《建筑设计防火规范》(GBJ16-87)中有关条文设计。结构设计安全等级：根据《建筑结构可靠度设计统一标准》，本工程结构安全等级为三级。根据《建筑抗震设计规范》，本工程抗震等级为三级，按抗震烈度6度设防并采取抗震措施。

结构体系：考虑采用砖混结构体系。

基础型式：地基基础设计等级为丙级，独立基础。

十、施工条件要求

该项目施工时须遵守国家 and 广东省现行施工验收规范、规程和规定。

十一、建筑结构荷载

1、不上人屋面活荷载标准值：0.3KN/m²；风荷载基本风压：0.70KN/m²，地面粗糙类别A类，基本风压修正系数1.0。

2、抗震设计

抗震烈度小于六级；建筑物耐火等级为三级，安全等级为二级，II类建筑场地，结构重要系数为1.0。

3、地基基础部分

本工程地基基础设计等级为丙级，采用天然地基，基坑挖至第二层粘土层。

4、砖砌体部分

(一) 该工程砌体为非承重结构，墙体厚度均为180mm、240mm，采用MU10号砖，混合砂浆砌结。

(二) 以上建筑结构形式为砖混结构，檐口标高3.2m屋脊高4.2m；其中猪舍墙体工程为180mm粘土砖墙，墙身防潮层：在标高-0.06处做20厚1:2水泥砂浆内加5%防水剂的墙身防潮层；屋面工程采用钢架结构，防水等级为三级，防水层合理使用年限为10年；门窗工程遵照《建筑玻璃应用技术规程》JGJ113和《建筑安全玻璃管理规定》发改运行[2003]2116号规定实行。

(三) 混凝土强度等级：垫层混凝土为C15，基础为C25。

(四) 钢材： ϕ 10及 ϕ 10以下用HPB235级钢筋， ϕ 10以上用HRB335级钢筋；


(五) 砖、砂浆： \pm 0.000以下，灰砂砖MU7.5，水泥砂浆M7.5； \pm 0.000以上，灰砂砖MU7.5，混合砂浆M5。

(六) 焊条：E43焊接Q235钢板或HPB235级钢筋，HRB335级钢筋与钢板焊接。E50焊接II级钢筋。

建设单位：汕头市德兴台隆生态农业有限公司

设计单位：上海达源环境科技有限公司


| 设计 | 叶东方 | 审定 | 周远扬 | 图别 | |
|----|-----|----|-----|----|---------|
| 制图 | 林伟波 | 审核 | 姚楚鹏 | 图号 | ZQ-01 |
| 描图 | | 比例 | 描图 | 日期 | 2015.05 |

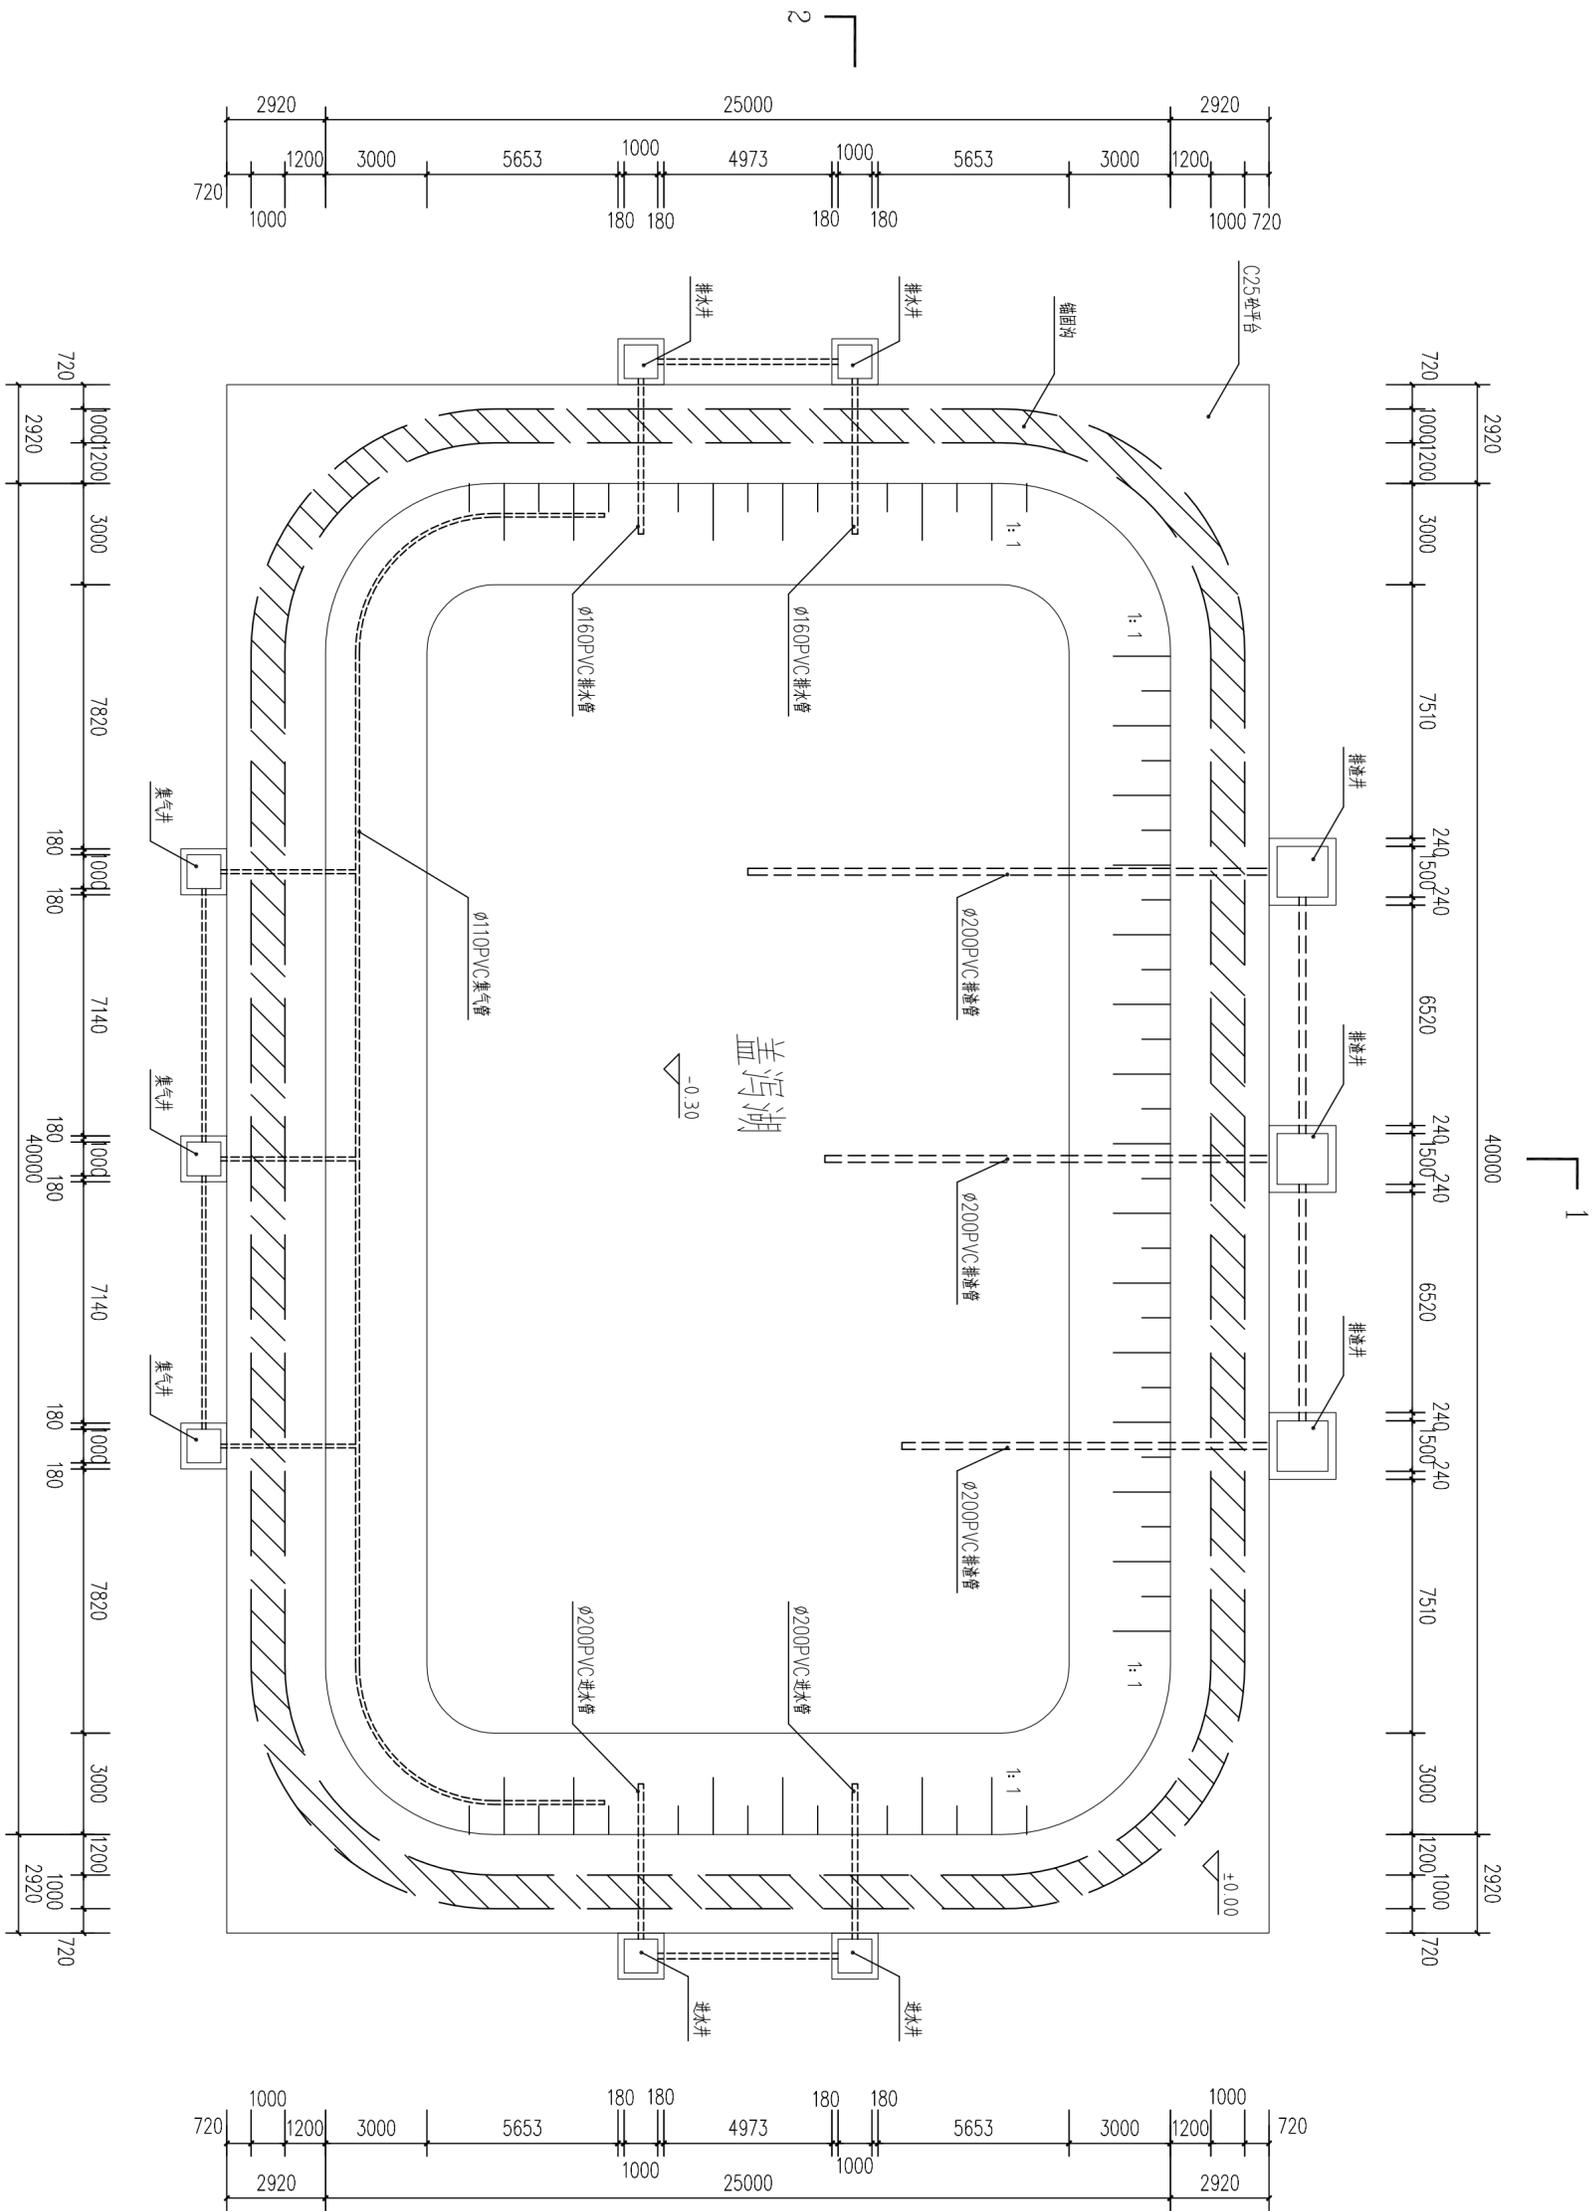


- 说明:
- 1、图中长度尺寸以毫米计, 标高尺寸以米计, 图中高程为相对高程;
 - 2、本工程主要内容: 新建一个盖泻湖净容积30000立方米, 沼液贮存池和固液分离机房;
 - 3、盖泻湖容积为30000立方米, 尺寸(长×宽×高)为40.0×25.0×3.0米, 垫层采用C10砼, 底板采用C25钢筋砼厚200毫米, 并铺设土工膜和HDPE防渗底膜;
 - 4、底板为C25钢筋砼, 布置纵横 $\phi 12@200$ 钢筋网, 钢筋保护层为45mm;
 - 5、本工程所采用的PVC管道选用均采用国标给排水管道, 共计160米。
 - 6、图中不明处视现场情况而定。
 - 7、因甲方未能提供地质报告, 本工程以砂土层作为持力层设计, 如施工过程中出现有关地质问题, 则本设计无关。

盖泻湖平面布置图 1:150

| | | | |
|-----------------------|-------|----|---------|
| 建设单位: 汕头市德兴合盛生态农业有限公司 | | | |
| 设计单位: 上海达源环境科技工程有限公司 | | | |
| 设计 | 叶东方 | 审定 | 周远扬 |
| 制图 | 林伟波 | 审核 | 姚楚鹏 |
| 比例 | 1:150 | | |
| 盖泻湖平面布置图 | | | 图号 |
| | | | ZQ-03 |
| | | | 日期 |
| | | | 2015.05 |

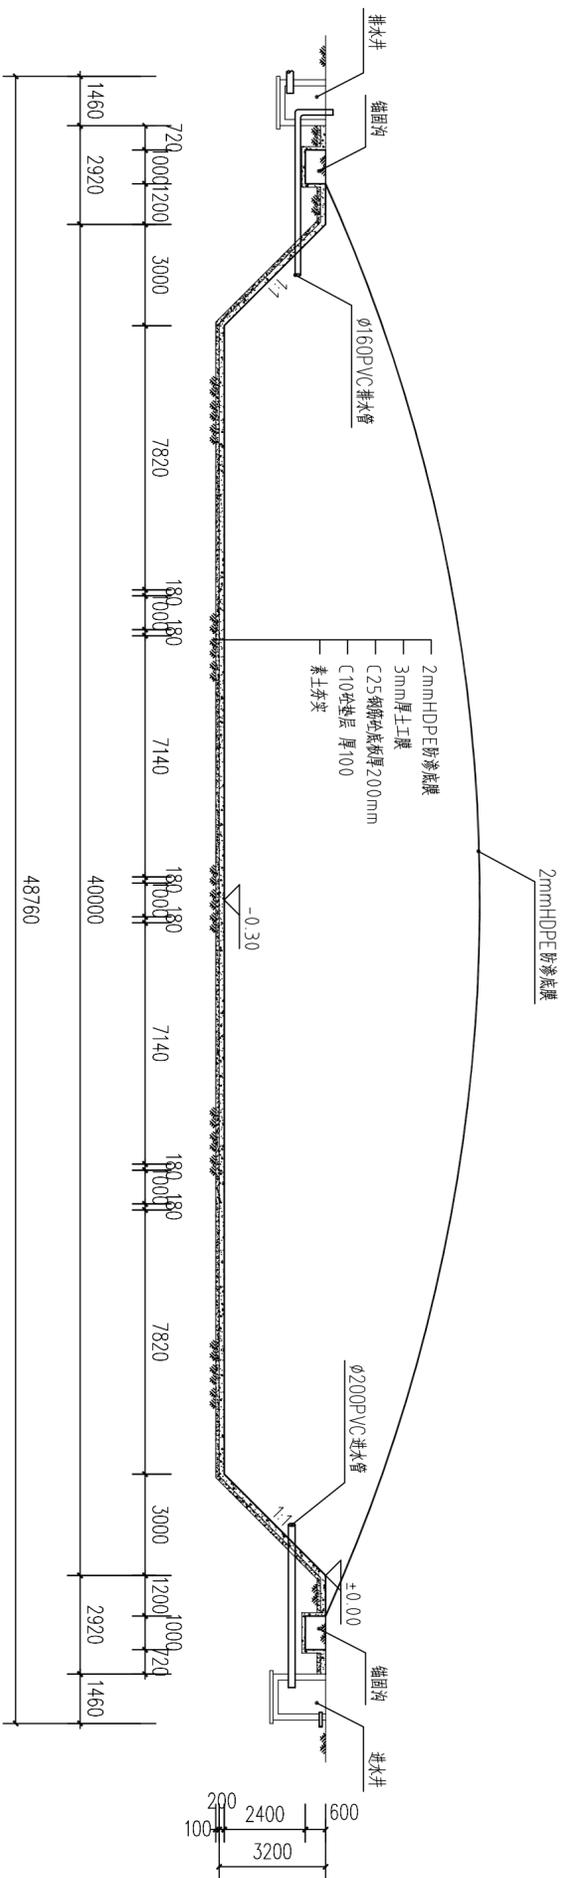

盖泻湖2-2剖面图 1:150

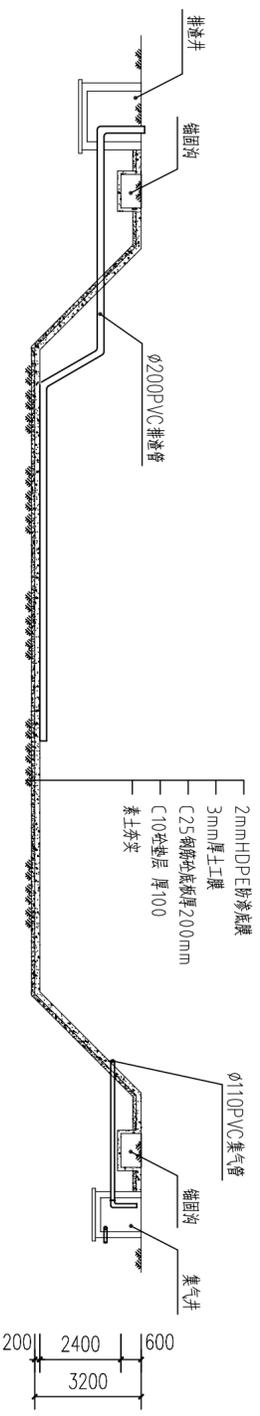


盖泻湖1-1剖面图 1:150


建设单位：汕头市德兴台盛生态农业有限公司

设计单位：上海达源环境科技工程有限公司


| | | | | | |
|----|-----|----|-------|----|---------|
| 设计 | 叶东方 | 审定 | 周远扬 | 图别 | |
| 制图 | 林伟波 | 审核 | 姚楚鹏 | 图号 | ZQ-04 |
| 描图 | | 比例 | 1:150 | 日期 | 2015.05 |

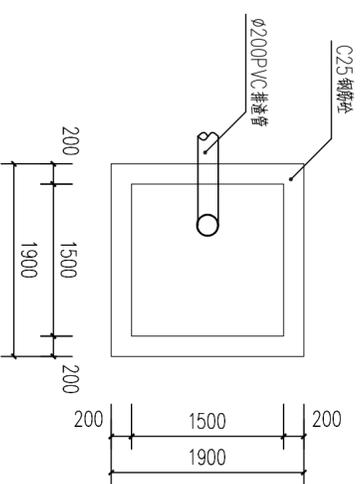


排渣井平面图 1:50

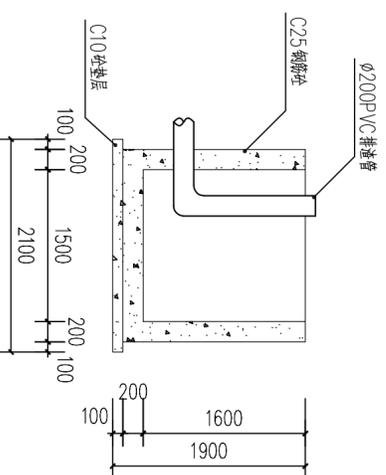


排渣井剖面图 1:50

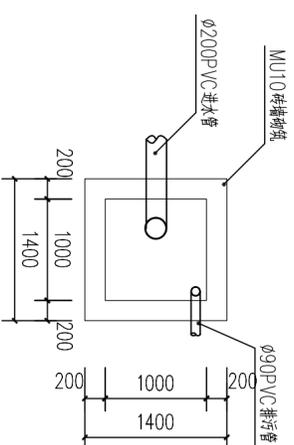


进水井平面图 1:50

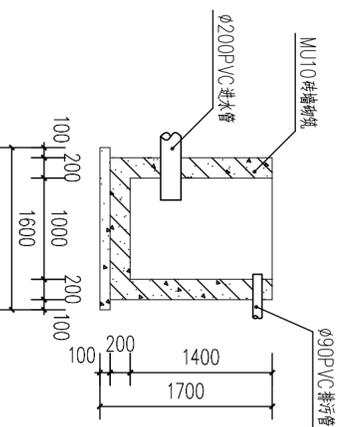


进水井剖面图 1:50

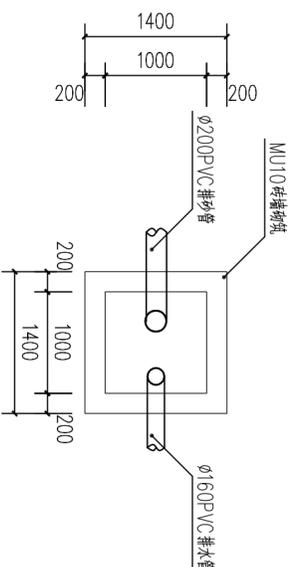


排水井平面图 1:50

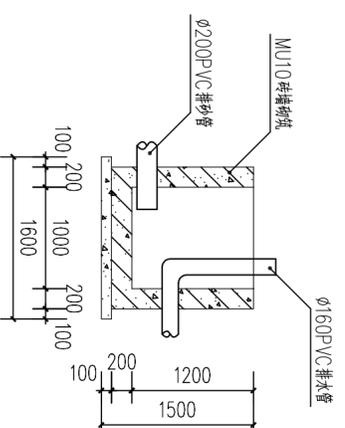

排水井剖面图 1:50

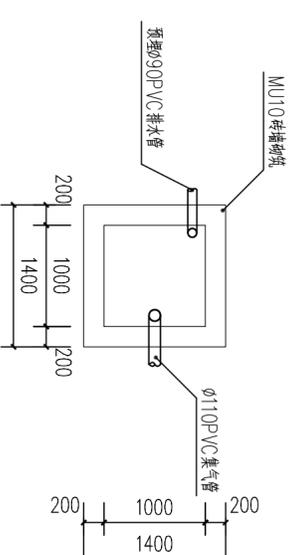


集气井平面图 1:50

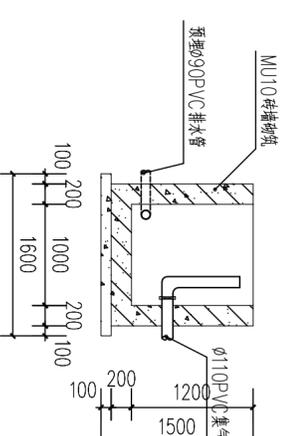


集气井剖面图 1:50

- 说明:
- 1、图中长度尺寸以毫米计，标高尺寸以米计。
 - 2、以现有建设用地地面标高±0.00。
 - 3、本工程所采用的PVC管道选用均采用国标给排水管道。
 - 4、图中不明处视现场情况而定。
 - 5、所有墙面批荡防渗，墙体单边粉刷1:2水泥砂浆厚度为5mm。
 - 6、水井均为C25钢筋砼，钢筋保护层为40mm；
 - 7、本工程中所使用钢筋等级：

钢筋直径<10mm，为HPB235钢筋，符号“Φ”
钢筋直径≥10mm，为HRB335钢筋，符号“Φ”；

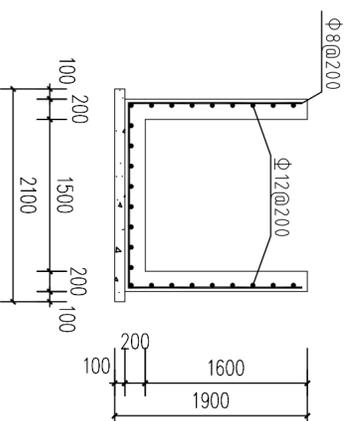

排渣井配筋图 1:50

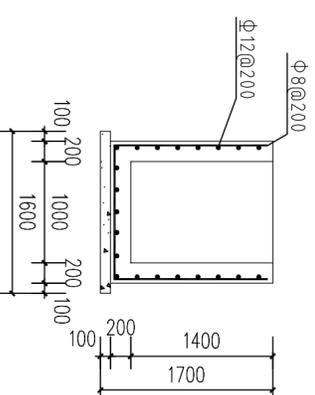


进水、排水、集气井配筋图 1:50

建设单位：汕头市德兴台盛生态农业有限公司

设计单位：上海达源环境科技工程有限公司


| 设计 | 叶东方 | 审定 | 周远扬 | 图别 | 图号 | 日期 |
|----|-----|----|------|--|-------|---------|
| 制图 | 林传波 | 审核 | 姚建鹏 | 排渣井平面图、断面图、 进水井平面图、断面图、 排水井平面图、断面图、 集气井平面图、断面图、 | ZQ-05 | 2015.05 |
| 描图 | | 比例 | 1:50 | | | |

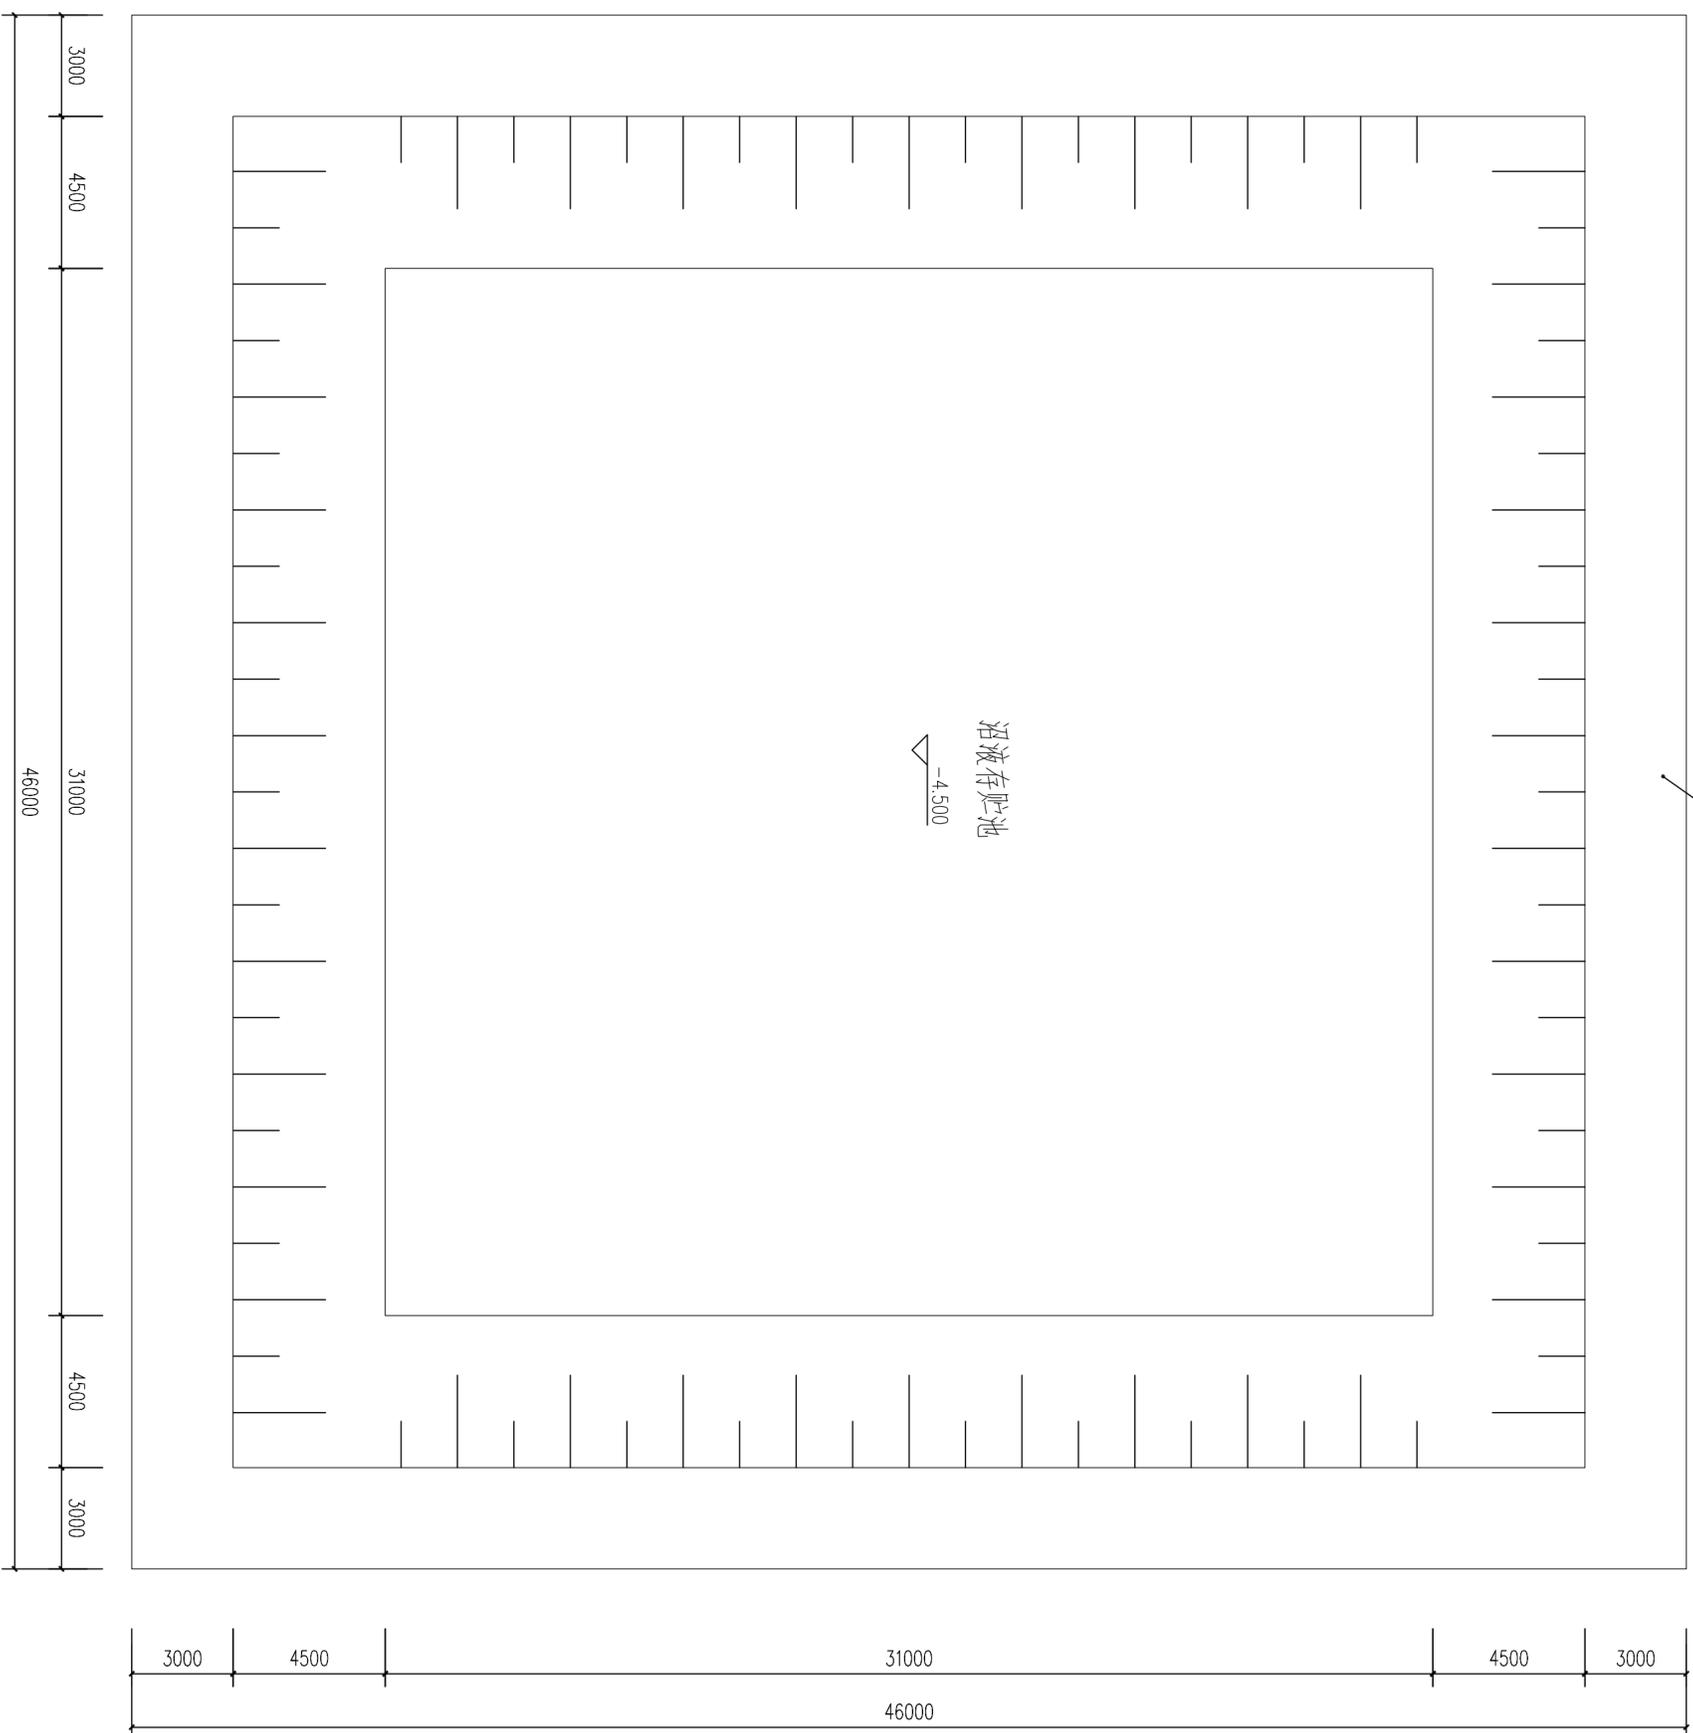


说明:

- 1、图中长度尺寸以毫米计，标高尺寸以米计，图中高程为相对高程；
- 2、沼液存储池尺寸为 $40\text{m}\times 40\text{m}$ ，总深4.5米，总共7200立方米，池底需平整。
- 3、池底防渗范围内的草皮、树根及大块垃圾砾石必须清除，池底应平整夯实，避免不均匀沉降，裂纹。
- 4、沼液存储池底部夯实后，新建C10砼垫层100和C25混凝土底板厚200mm，再铺2mm厚HDPE防渗地膜。

沼液存储池平面布置图 1:150

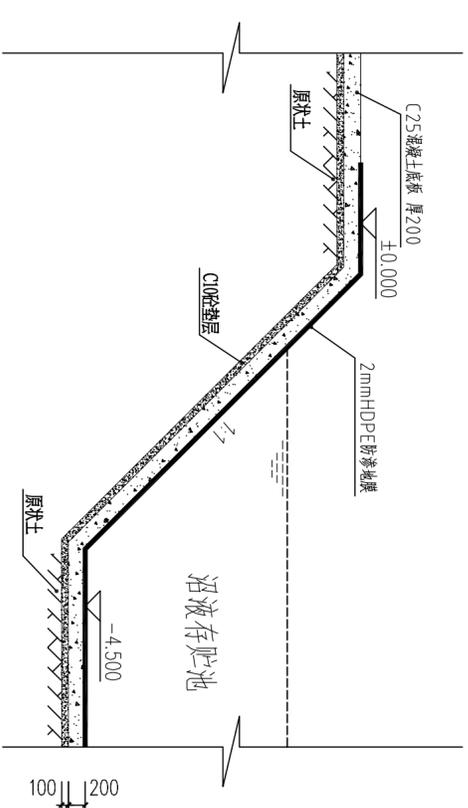

沼液存储池周边堤断面图

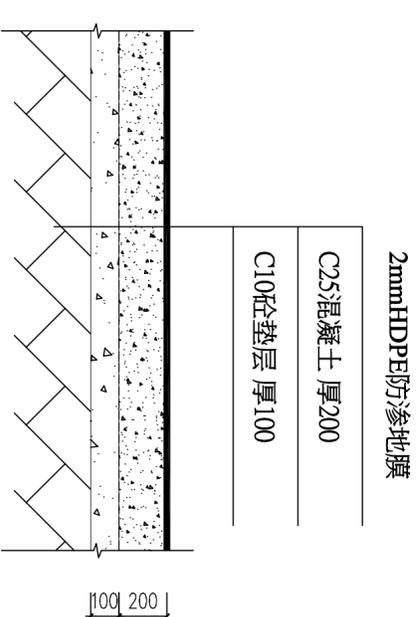


沼液存储池防渗处理断面图


建设单位：汕头市德兴台盛生态农业有限公司

设计单位：上海达源环境科技工程有限公司

| 设计 | 叶东方 | 审定 | 周远扬 | 图别 | 图号 |
|----|-----|----|-------|--|---------|
| 制图 | 林伟波 | 审核 | 姚楚鹏 | 沼液存储池平面布置图、 沼液存储池周边堤断面图、 沼液存储池防渗处理断面图、 | ZQ-06 |
| 描图 | | 比例 | 1:150 | 日期 | 2015.05 |

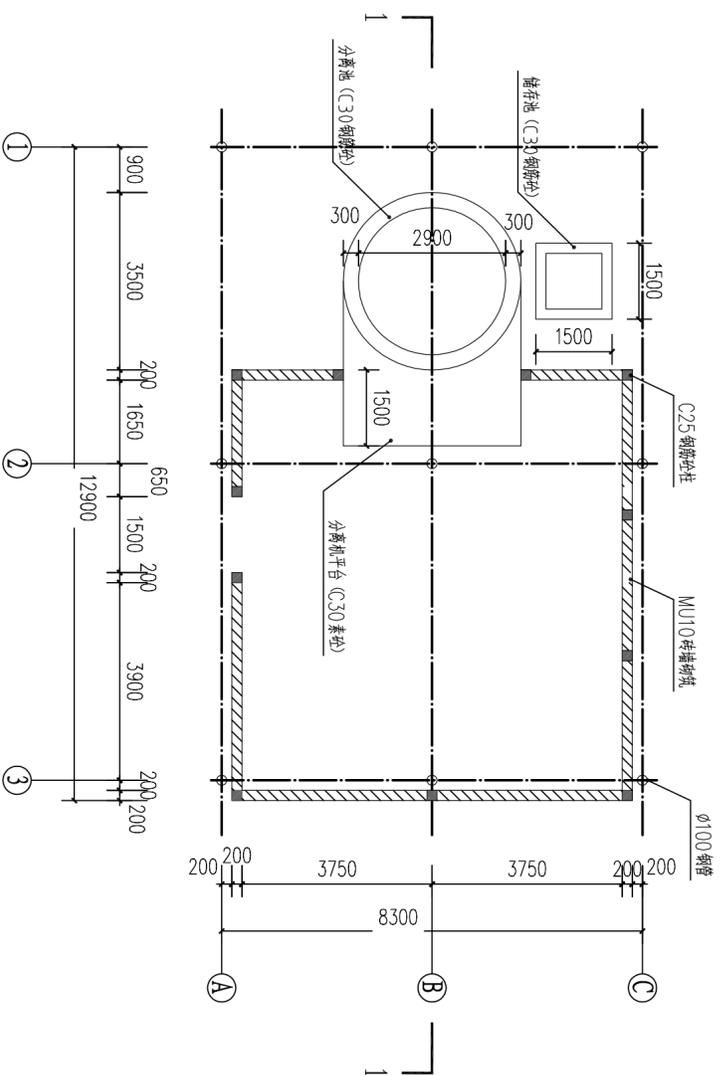


固液分离机房平面图 1:100

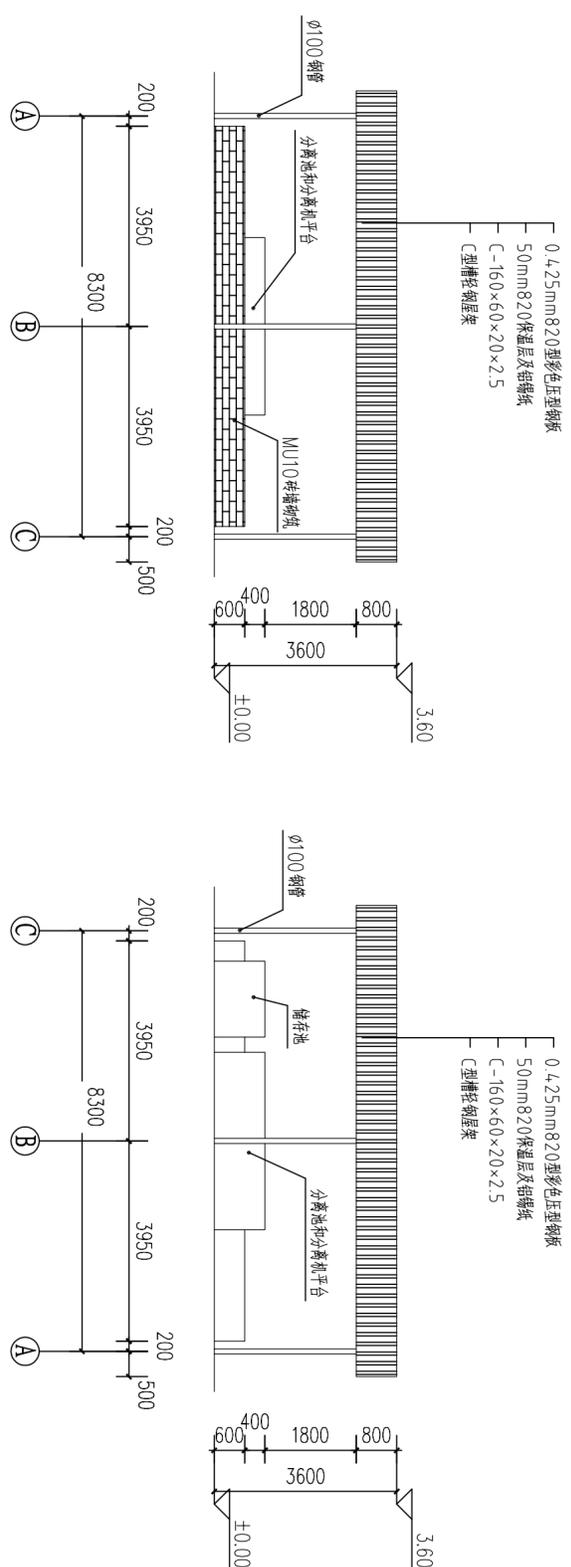

A~C轴立面图 1:100

C~A轴立面图 1:100

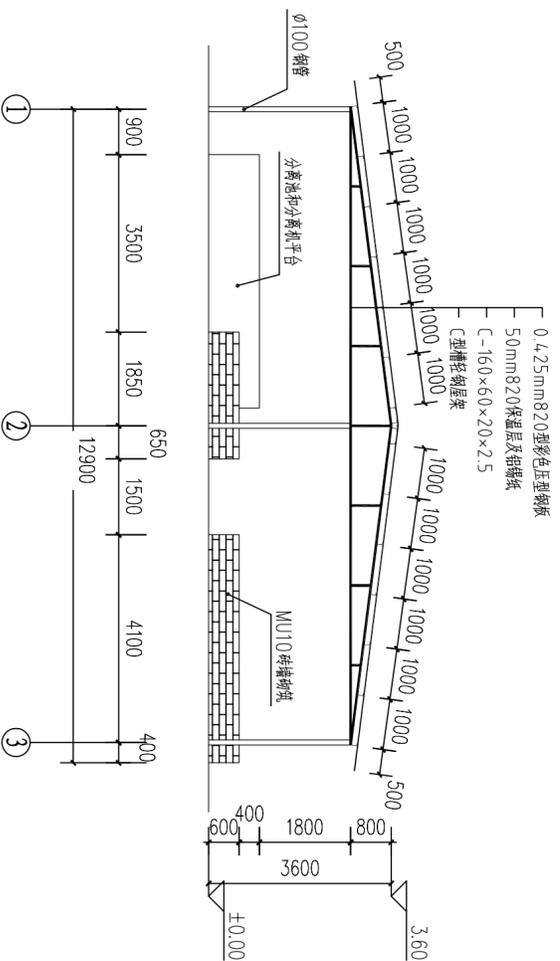


1~3轴立面图 1:100

说明:

- 1、图中长度尺寸以毫米计，标高尺寸以米计，图中高程为相对高程；
- 2、本工程主要内容为：新建一个盖泻湖等容积3000立方米的，沿湖贮存池和固液分离机房；
- 3、分离机房围墙砖石砌体强度等级均采用MU10，水泥砂浆强度等级M7.5。
- 4、本工程采用柱下独立基础，以卵石垫层为持力层，地基承载力特征值为100KN/m²。
- 5、地基处理：柱下独立基础坑全面开挖至设计标高以下1米，每边扩大0.5米，并将该层的杂填土及建筑垃圾彻底清除干净，然后分层回填7:3砂石垫层，用大吨率平板振动器喷水震实至设计标高后，方可浇筑C10垫层10cm，承台浇筑C25。
- 6、地面平整后，浇C25水泥混凝土15cm厚。
- 7、屋顶面采用新型材料，做成钢结构支撑系统、瓦楞钢板顶板，并夹有玻璃纤维保温棉，保温效果良好。


1-1剖面图 1:100

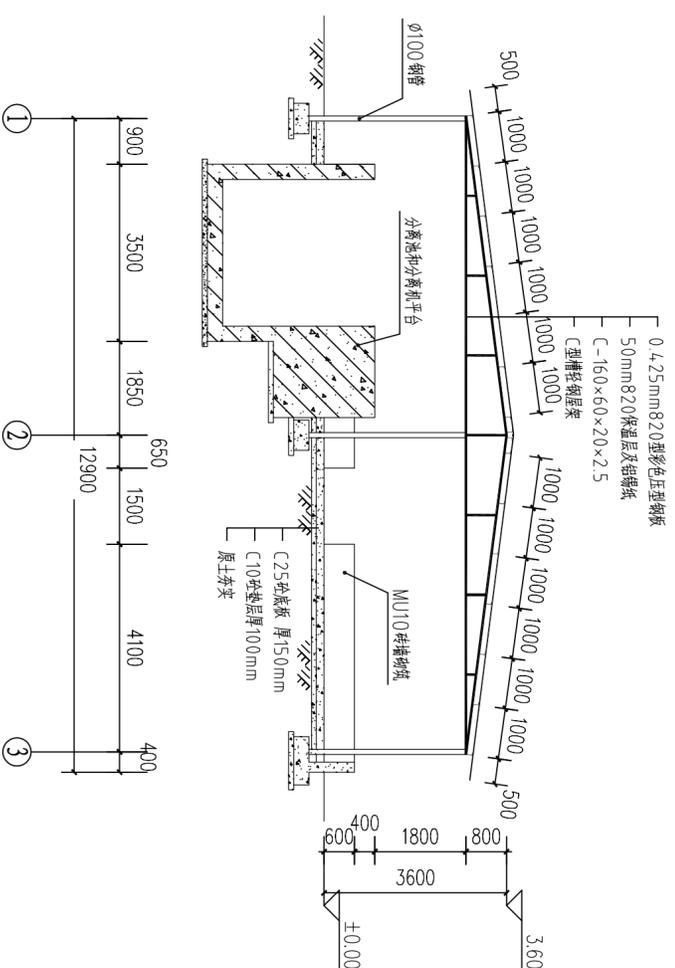


建设单位：汕头市德兴台盛生态农业有限公司

设计单位：上海达源环境科技工程有限公司


| | | | | | | |
|----|-----|----|-----|--|----|---------|
| 设计 | 叶东方 | 审定 | 周远扬 | 固液分离机房平面图、 A~C轴立面图、 C~A轴立面图、 1~3轴立面图、1-1剖面图 | 图号 | ZQ-07 |
| 制图 | 林传波 | 审核 | 姚楚鹏 | | 日期 | 2015.05 |
| 比例 | | | | | | |

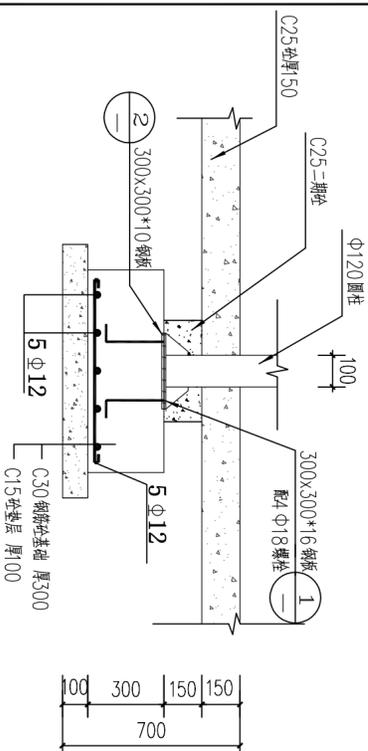


Φ100立柱基础剖面图 1:20

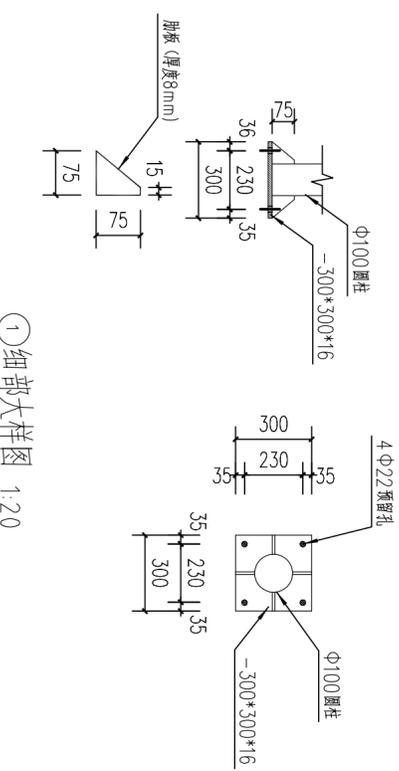


① 细节大样图 1:20

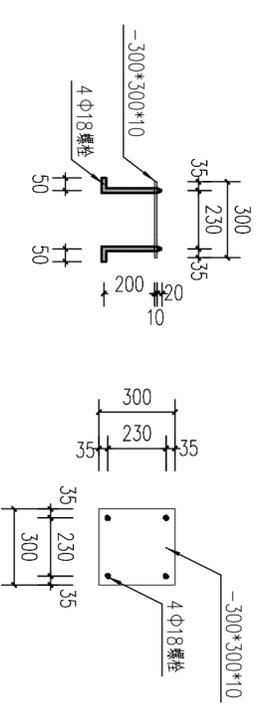


② 细节大样图 1:20

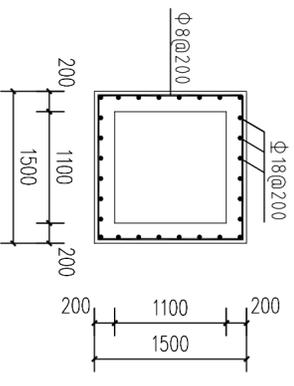


存储池平面图 1:50

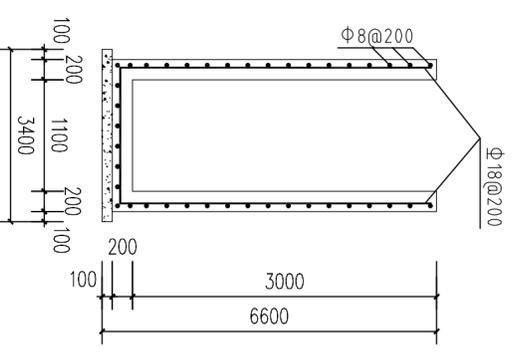


存储池配筋图 1:20

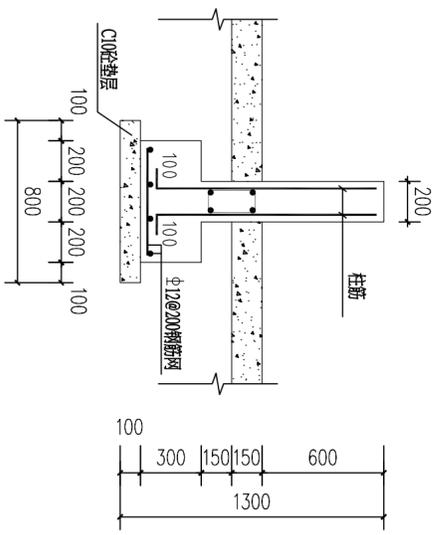


围墙立柱剖面图 1:20

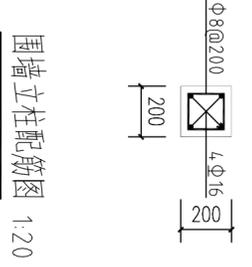


围墙立柱配筋图 1:20

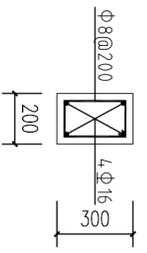


围墙地梁配筋图 1:20

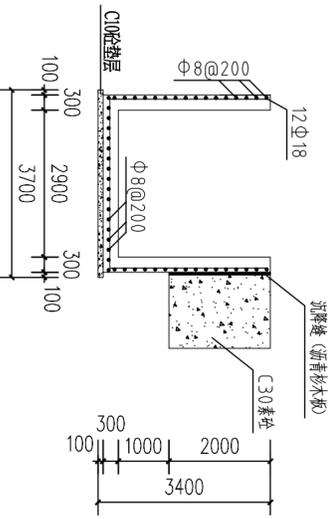

分离池和分离机平台配筋图 1:100

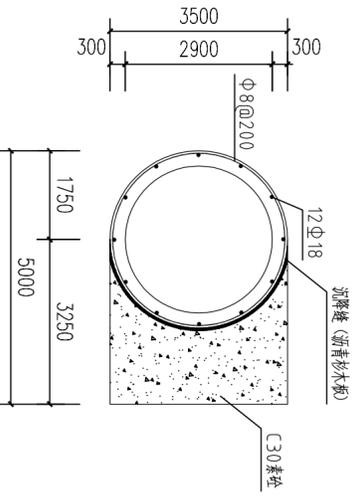







分离池和分离机平台平面图 1:100

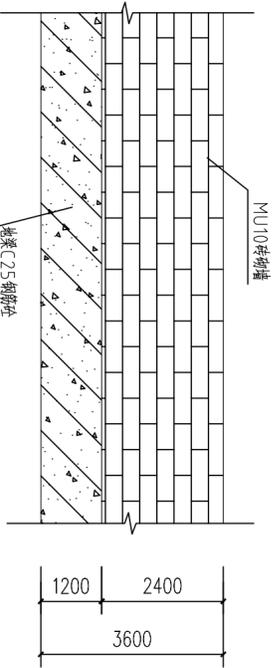


围墙立面图 1:20

- 说明:
- 1、图中长度尺寸以毫米计,标高尺寸以米计,图中高程为相对高程;
 - 2、本工程主要内容:新建一个盖泻湖净容积30000立方米,沼液贮存池和固液分离机房;
 - 3、固液分离机房中所使用底板混凝土为C25混凝土,其余混凝土均为C30砼;钢筋保护层为40mm;建筑物按抗震烈度7°设防,钢筋接头采用焊接;
 - 3、本工程中所使用钢筋等级:
 - 钢筋直径<10mm,为HPB235钢筋,符号“Φ”
 - 钢筋直径>10mm,为HRB335钢筋,符号“Φ”;
 - 4、未说明情况的按有关规范执行。


| | | | | | |
|-----------------------|-----|----|-----|-----------|---------|
| 建设单位: 汕头市德兴合盛生态农业有限公司 | | | | 图别 | |
| 设计单位: 上海达源环境科技工程有限公司 | | | | 图号 | |
| 设计 | 叶东方 | 审定 | 周远扬 | 固液分离机房细部图 | |
| 制图 | 林伟波 | 审核 | 姚楚鹏 | | |
| 描图 | | 比例 | 见图 | | |
| | | | | 日期 | 2015.05 |

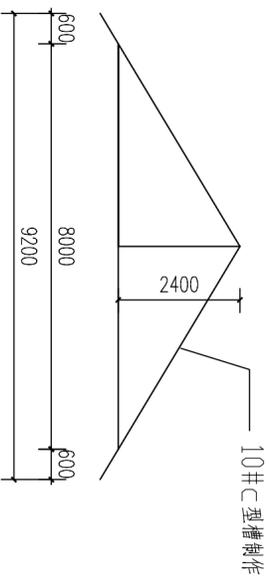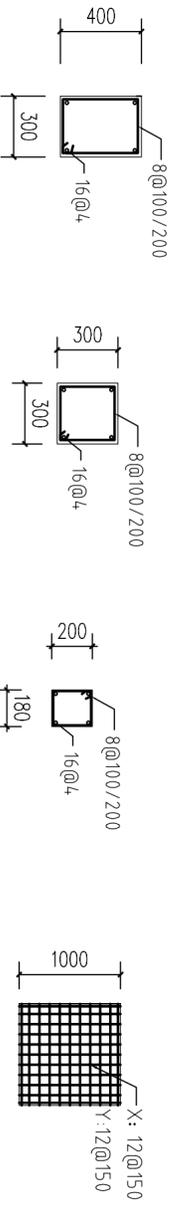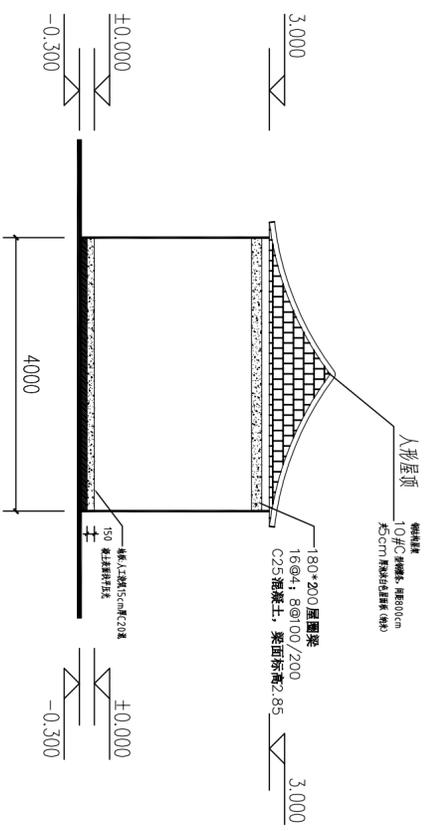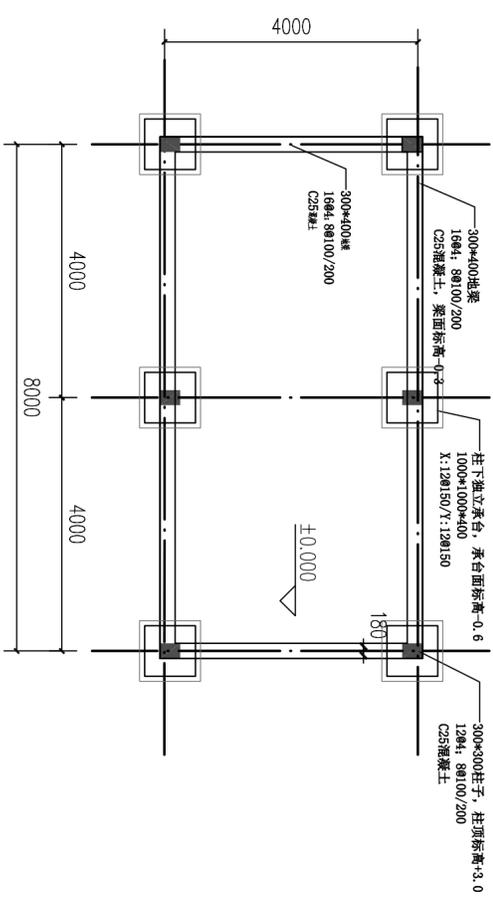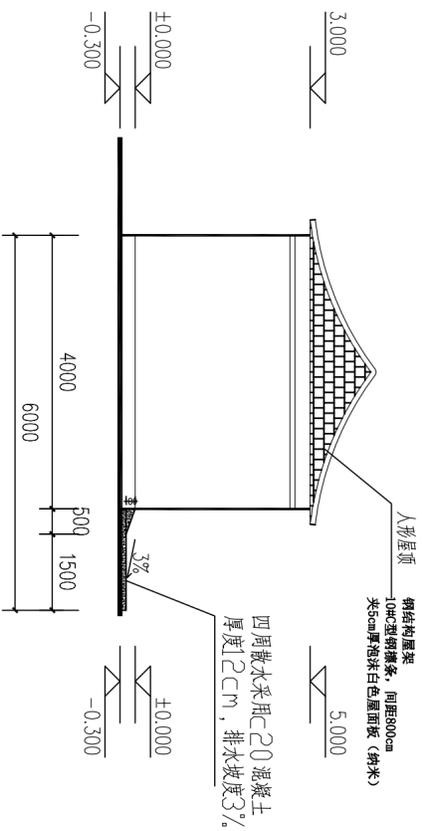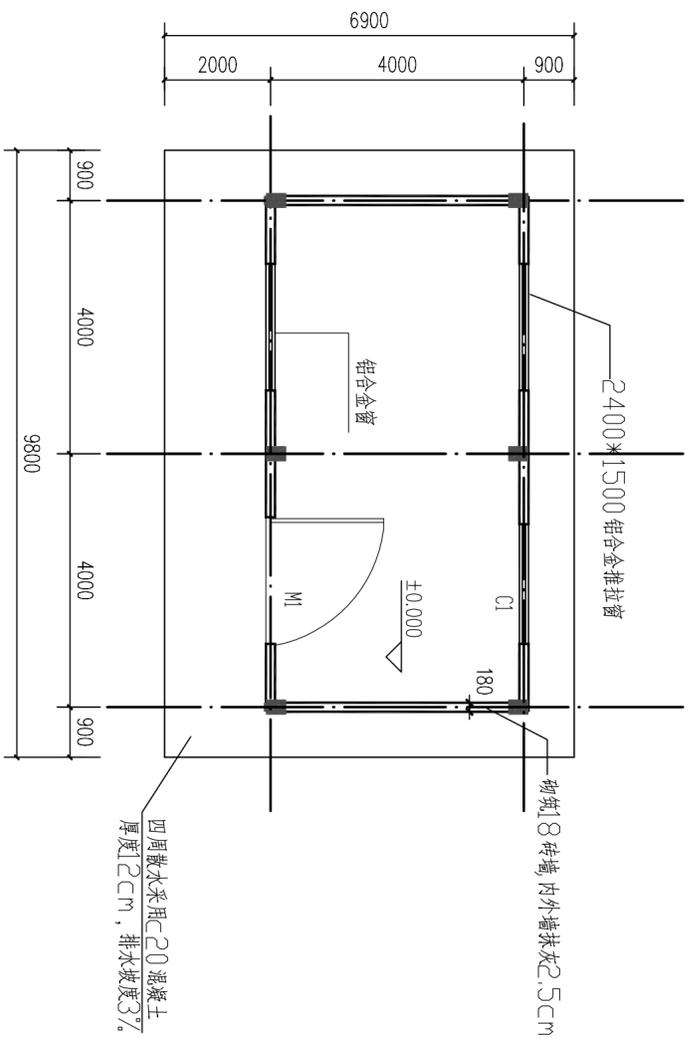


| | | | | | |
|----------------------|-----|----|-----|------------------|---------|
| 建设单位：汕头市德兴台盛生态农业有限公司 | | | | 图别 | |
| 设计单位：上海达源环境科技工程有限公司 | | | | 图号 | |
| 设计 | 叶东方 | 审定 | 周远扬 | 管理房平面图、结构图和细节大样图 | |
| 制图 | 林传波 | 审核 | 姚楚腾 | 日期 | ZQ-09 |
| 描图 | | 比例 | 见图 | 日期 | 2015.05 |

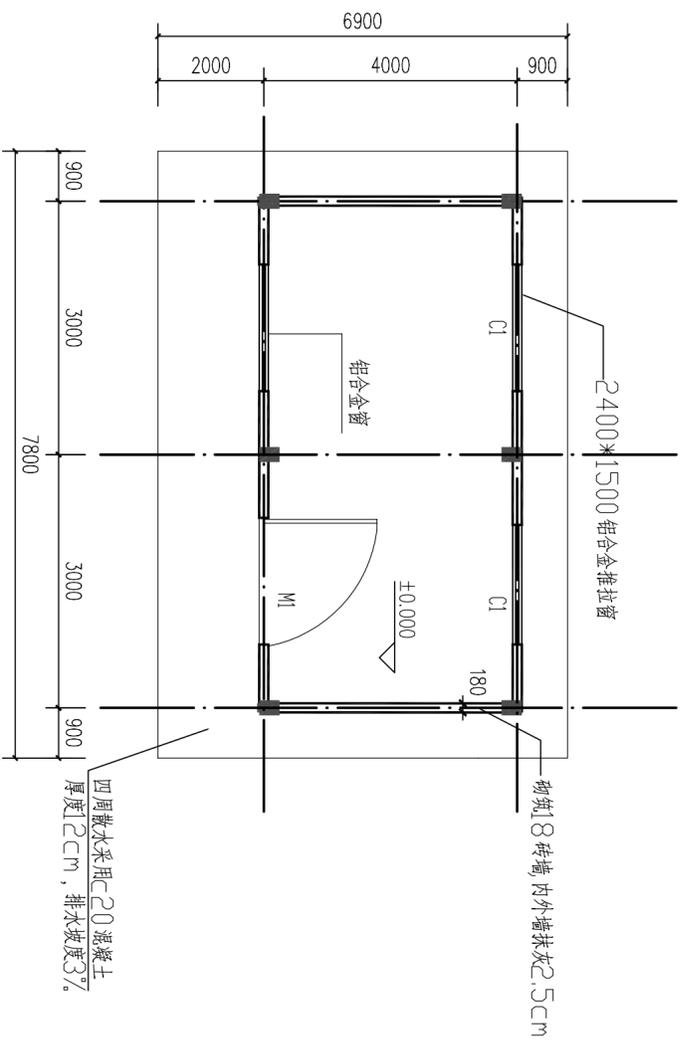


发电房建筑平面图 1:100

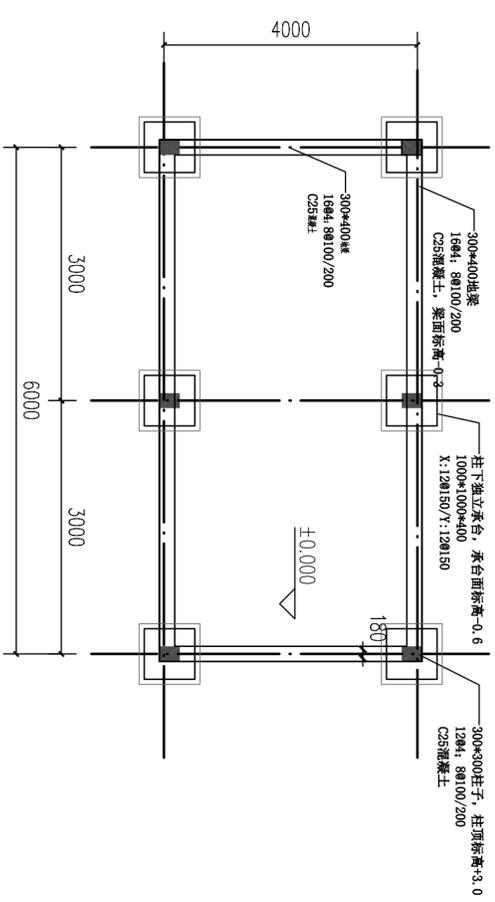


管理房基础平面图 1:100

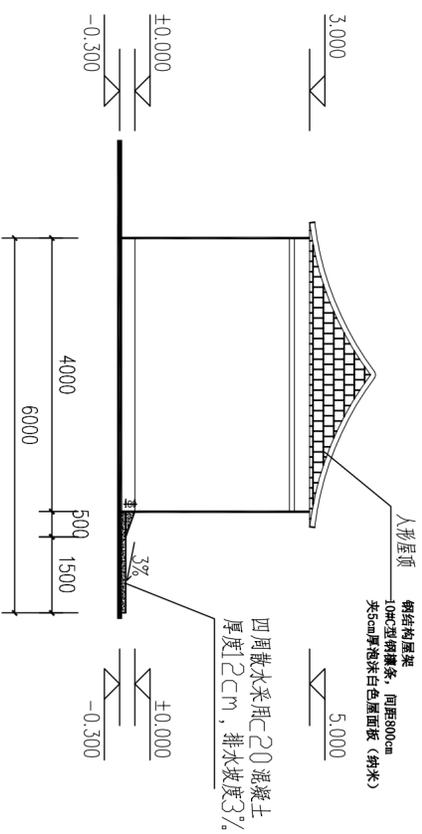


发电房建筑右立面图 1:100

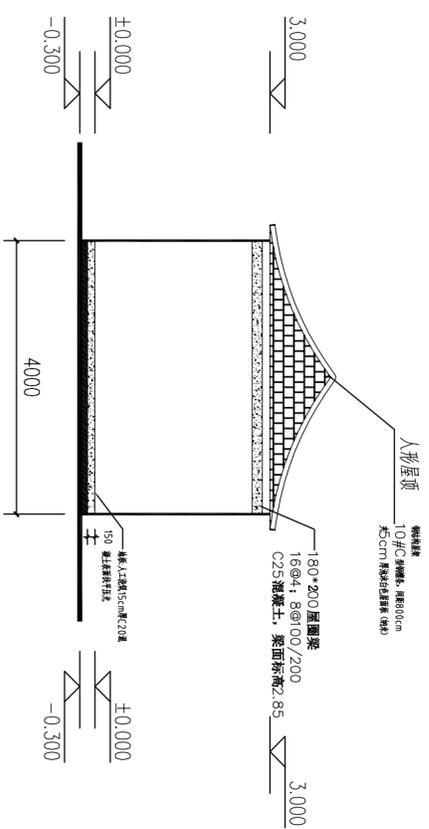


发电房结构立面图 1:100

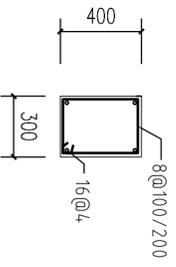


地梁大样图

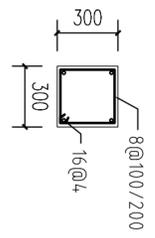


柱子大样图

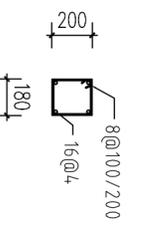

圈梁大样图

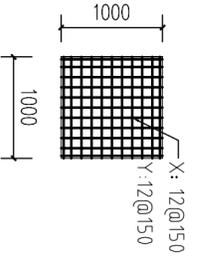

基础大样图

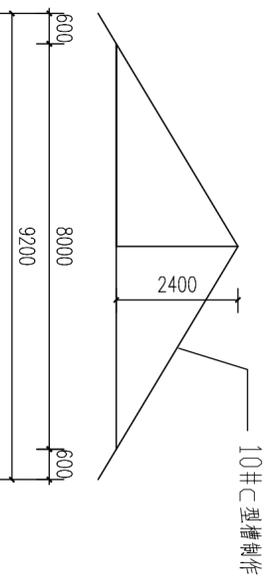

钢结构屋架示意图

建设单位：汕头市德兴台盛生态农业有限公司

设计单位：上海达源环境科技工程有限公司

| | | | | | |
|----|-----|----|-----|------------------|---------|
| 设计 | 叶东方 | 审定 | 周远扬 | 发电房平面图、结构图和细节大样图 | 图别 |
| 制图 | 林伟波 | 审核 | 姚楚鹏 | | 图号 |
| 描图 | | 比例 | 见图 | | 日期 |
| | | | | | 2015.05 |