工程设计证书编号: A141009194

潮南台湾农民创业园排水系统及机耕路建设工程

施工图设计图册



二〇一六年一月



项目编制单位:河南省豫北水利勘测设计院项目设计资质:甲级 A141009194

项目联系人: 蔡偲吉

电话: 0754-86866166

项目负责人: 蔡偲吉

参加设计人员名单

	蔡偲吉 曾强		参与人员
茶ぼさ	粤中职证字第 1300102180639号	蔡偲古	企业
(a) A	粤初职证字第 1204005013712号	金峰	校核
がたち	粤中职证字第 1300102180644号	高艳梅	审查
المهن	粤中职证字第 538060号	沈龙雄	核定
328	A09050900001号	等王鼠	批准
亲笔签名	资格证编号	姓名	分工

图纸目录

工程名称: 潮南台湾农民创业园排水系统及机耕路建设工程

17	16	15	14	2: 潮南台创园创	13	12 ø15	11 钢筋	10	9	8 水渠整修	7 水渠整修	6 水渠整修技	5 水渠整修排	4 水渠整修	သ	2	1	1: 汕头潮南台湾	序号	
 K0+300~0+350横断面图	K0+150~0+250横断面图	K0+000~0+100横断面图	平面布置图	潮南台创园创业大道和丰路段排水沟及机耕路建设工程	桩号0+325处挡土墙式防浪墙断面图	ø1500圆形雨污水检查井盖板配筋图	钢筋混凝土承插口 管橡胶圈接口示意图	ø1500圆形砖砌沉泥井大样图	暗管涵详图、反滤体排水大样图	水渠整修挡土墙横断面图 桩号0+300~桩号0+325	水渠整修挡土墙横断面图 桩号0+225~桩号0+275	水渠整修挡土墙横断面图 桩号0+175~桩号0+200	水渠整修挡土墙横断面图 桩号0+100~桩号0+150	水渠整修挡土墙横断面图 桩号0+000~桩号0+075	水渠整修挡土墙纵断面图	水渠整修平面图(二)	水渠整修平面图(一)	汕头潮南台湾农民创业园综合服务中心排水系统建设工程	图名	
CYDDGDGC-04	CYDDGDGC-03	CYDDGDGC-02	CYDDGDGC-01	H14	CNJDCYYSQ-S-13	CNJDCYYSQ-S-12	CNJDCYYSQ-S-11	CNJDCYYSQ-S-10	CNJDCYYSQ-S-09	CNJDCYYSQ-S-08	CNJDCYYSQ-S-07	CNJDCYYSQ-S-06	CNJDCYYSQ-S-05	CNJDCYYSQ-S-04	CNJDCYYSQ-S-03	CNJDCYYSQ-S-02	CNJDCYYSQ-S-01	田	中國	1


36	35	34	33	32	31	30	29	28	ω 	27	26	25	24	23	22	21	20	19	学号
新建挡土墙及机耕路横断面图(0+100-0+150)	新建挡土墙及机耕路横断面图(0+000-0+050)	新建挡土墙及机耕路纵断面图	排水沟及机耕路建设平面图(5/5)	排水沟及机耕路建设平面图(4/5)	排水沟及机耕路建设平面图 (3/5)	排水沟及机耕路建设平面图(2/5)	排水沟及机耕路建设平面图 (1/5)	排水沟及机耕路建设工程总平面图	潮南台创园创业大道古埕路段排水沟及机耕路建设工程	过路涵3、4基座配筋图 过路涵承接口大样图	过路涵3、4结构图(2/2)	过路涵3、4结构图(1/2)	过路涵2结构图(2/2)	过路涵2结构图(1/2)	过路涵1挡土墙剖面图 过路涵1基座配筋图	过路涵1剖面图	过路涵1平面图	过路涵1纵剖面图	图名
JDJGL(S)-9	JDJGL(S)-8	JDJGL(S)-7	JDJGL(S)-6	JDJGL(S)-5	JDJGL(S)-4	JDJGL(S)-3	JDJGL(S)-2	JDJGL(S)-1	· 及工程	CYDDGDGC-14	CYDDGDGC-13	CYDDGDGC-12	CYDDGDGC-11	CYDDGDGC-10	CYDDGDGC-09	CYDDGDGC-08	CYDDGDGC-07	CYDDGDGC-06	图号


图纸目录

工程名称: 潮南台湾农民创业园排水系统及机耕路建设工程

JDJGL (S)-23	整修过路涵四横断面图及平面图 A-A剖面图	50
JDJGL (S)-22	整修过路涵三横断面图及平面图 A-A剖面图	49
JDJGL (S)-21	整修过路涵二横断面图及平面图 A-A剖面图	48
JDJGL (S)-20	整修过路涵一横断面图及平面图 A-A剖面图	47
JDJGL (S)-19	新建挡土墙Ⅲ配筋图	46
JDJGL(S)-18	新建挡土墙II配筋图 新旧涵管衔接细部大样图	45
JDJGL(S)-17	新建挡土墙 I 配筋图 反滤体排水大样图	44
JDJGL(S)-16	新建挡土墙及机耕路横断面图(0+800-0+850)	43
JDJGL(S)-15	新建挡土墙及机耕路横断面图(0+700-0+750)	42
JDJGL(S)-14	新建挡土墙及机耕路横断面图(0+600-0+650)	41
JDJGL(S)-13	新建挡土墙及机耕路横断面图(0+500-0+550)	40
JDJGL(S)-12	新建挡土墙及机耕路横断面图(0+400-0+450)	39
JDJGL(S)-11	新建挡土墙及机耕路横断面图(0+300-0+350)	38
JDJGL(S)-10	新建挡土墙及机耕路横断面图(0+200-0+250)	37
中國	图名	学号


•	57张	合计
JDJGL(S)-30	临时围堰横断面图及平面图	57
JDJGL(S)-29	过路桥二改建平面图	56
JDJGL(S)-28	过路桥一改建平面图	55
JDJGL(S)-27	过路桥二配筋图	54
JDJGL(S)-26	过路桥一配筋图	53
JDJGL (S)-25	过路桥二平面图及纵剖面图 A-A剖面图	52
JDJGL(S)-24	过路桥一平面图及纵剖面图 A-A剖面图	51
图号	图名	序号

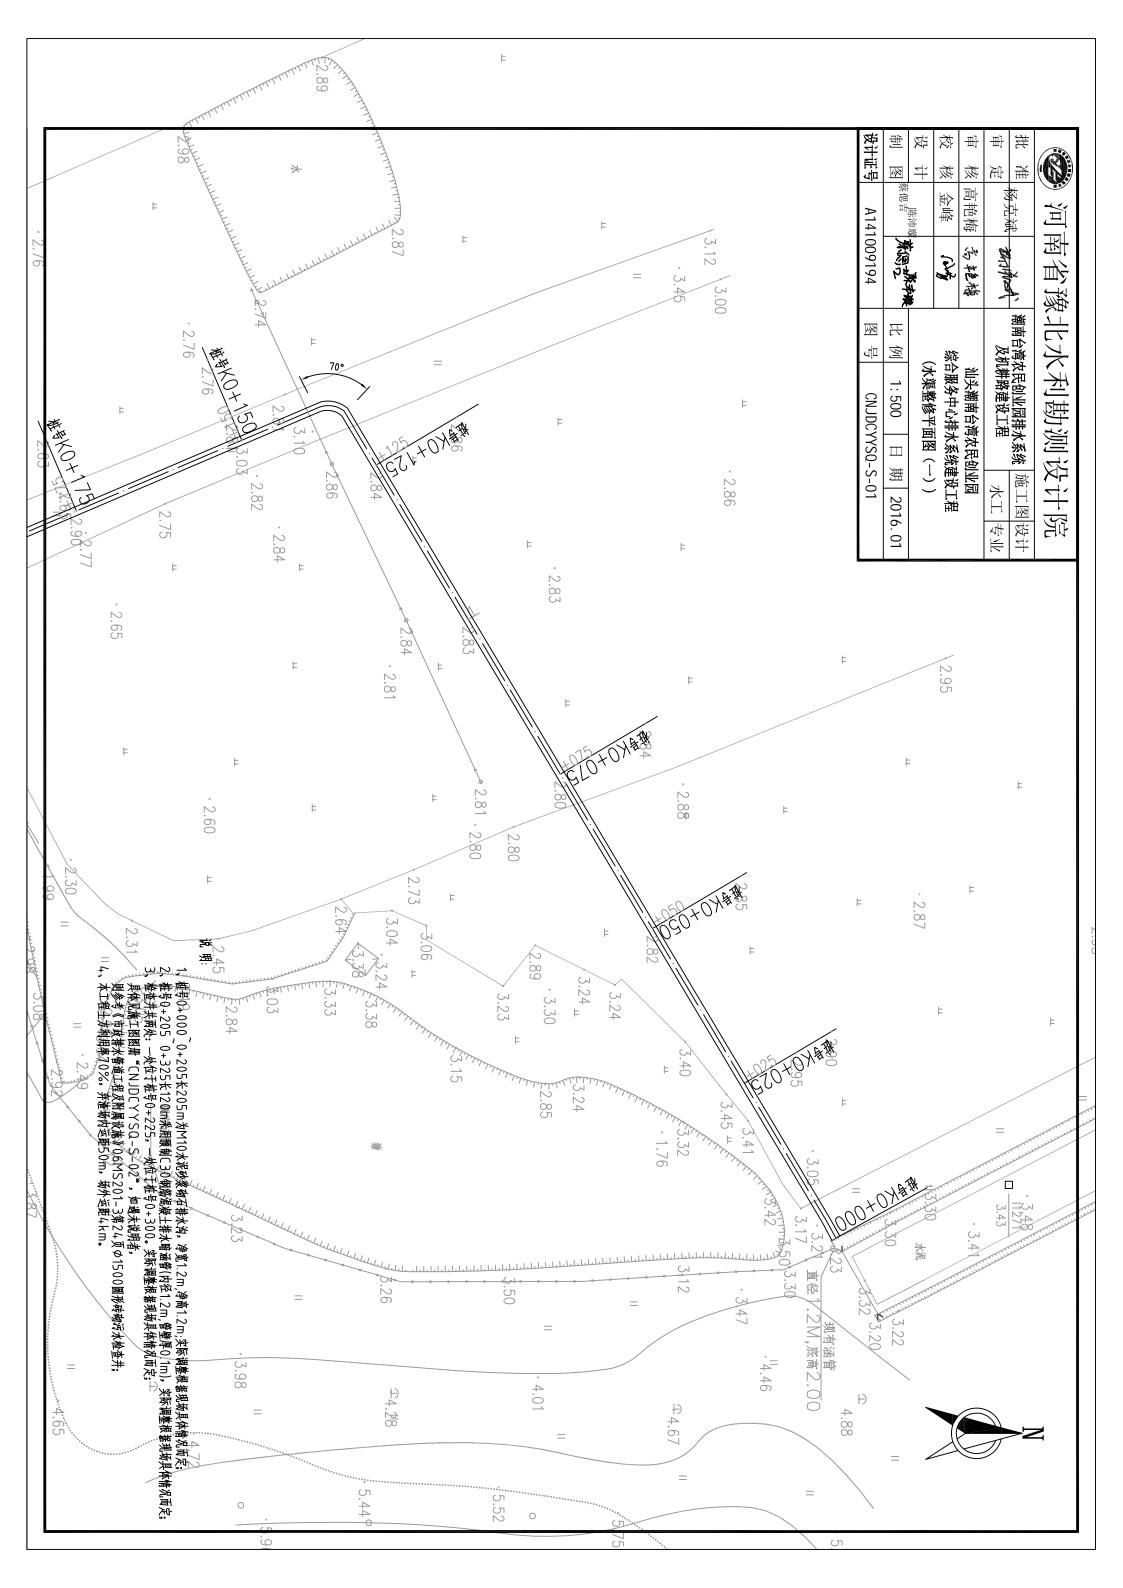

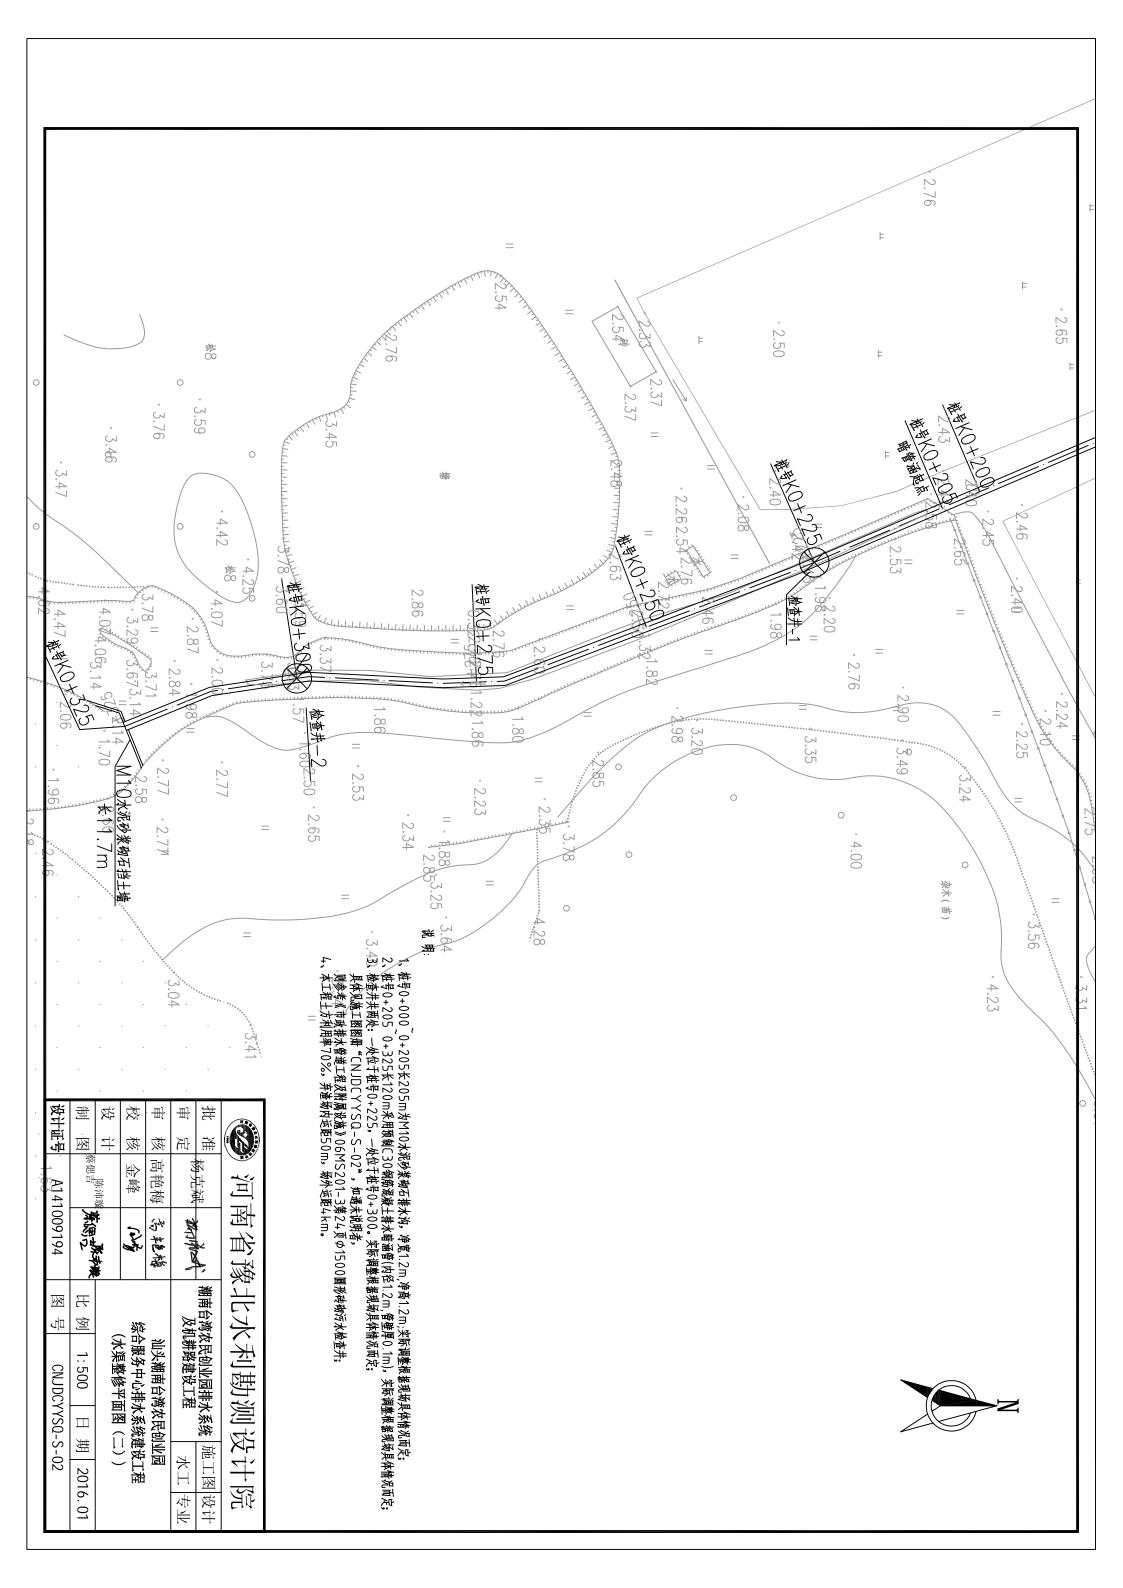





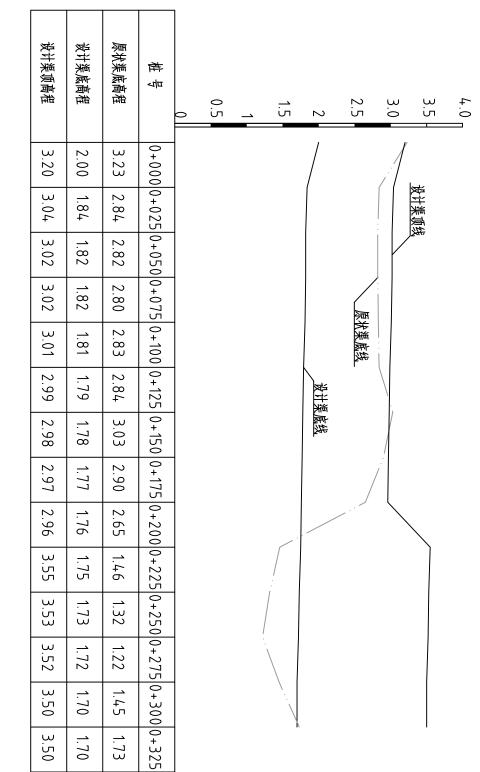

当.


1、图中高程系为85国家高程系,图中尺寸单位以米计。


设计渠底线 设计渠顶线 2、图例:


原状渠底线

河南省豫北水利勘测设计院

设计证号	制	敚	核	毌	毌	推	
证号	逐	+	核	核	定	淮	
A141	蔡偲吉	# #	金峰	高艳梅		拓古ः	
A141009194	然例と	糠华鬼. " 赤	(July	高靶梅	1 SALINE	×	
图号	比例		從			蕪	֓֞֞֜֞֓֓֓֓֓֓֓֓֓֓֓֓֓֓֓֓֓֓֓֓֓֓֓֓֓֓֓֓֓֓֓֓֓
CNJDCYYSQ-S-03	见图	7米組家坦山	综合服务中心排水系统建设工程(水汽敷修改工主体组、新石网)	汕头潮南台湾农民创业园	及机耕路建设工程 ————————————————————————————————————	南台湾农民创业园排水系统	1 1 1
/YS0-9	Ħ ‡	鱼类型	大 然 光 游 名 泽 泽 系 泽 系 光 深 光 深 光 深	农民创	,,,,	大祭祭	1
S-03	期一分		政府	国	*	施工	•
	期 2016.01		盤		水工 专业	施工图设计	ī

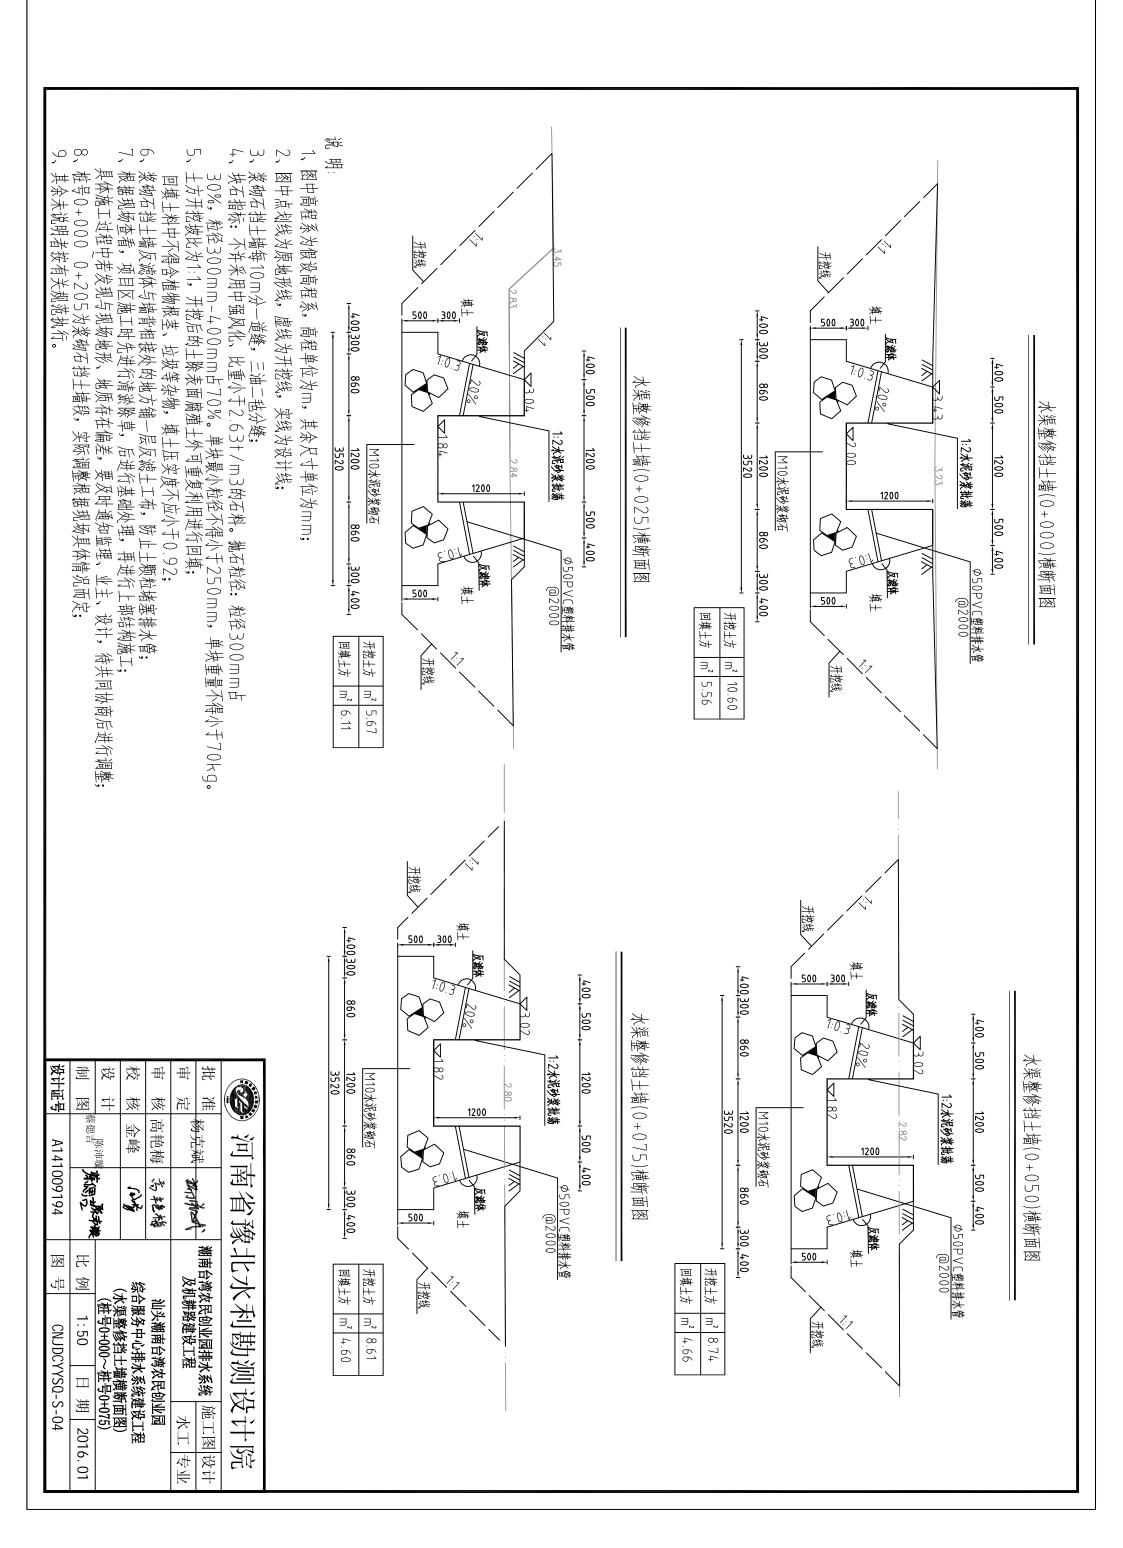

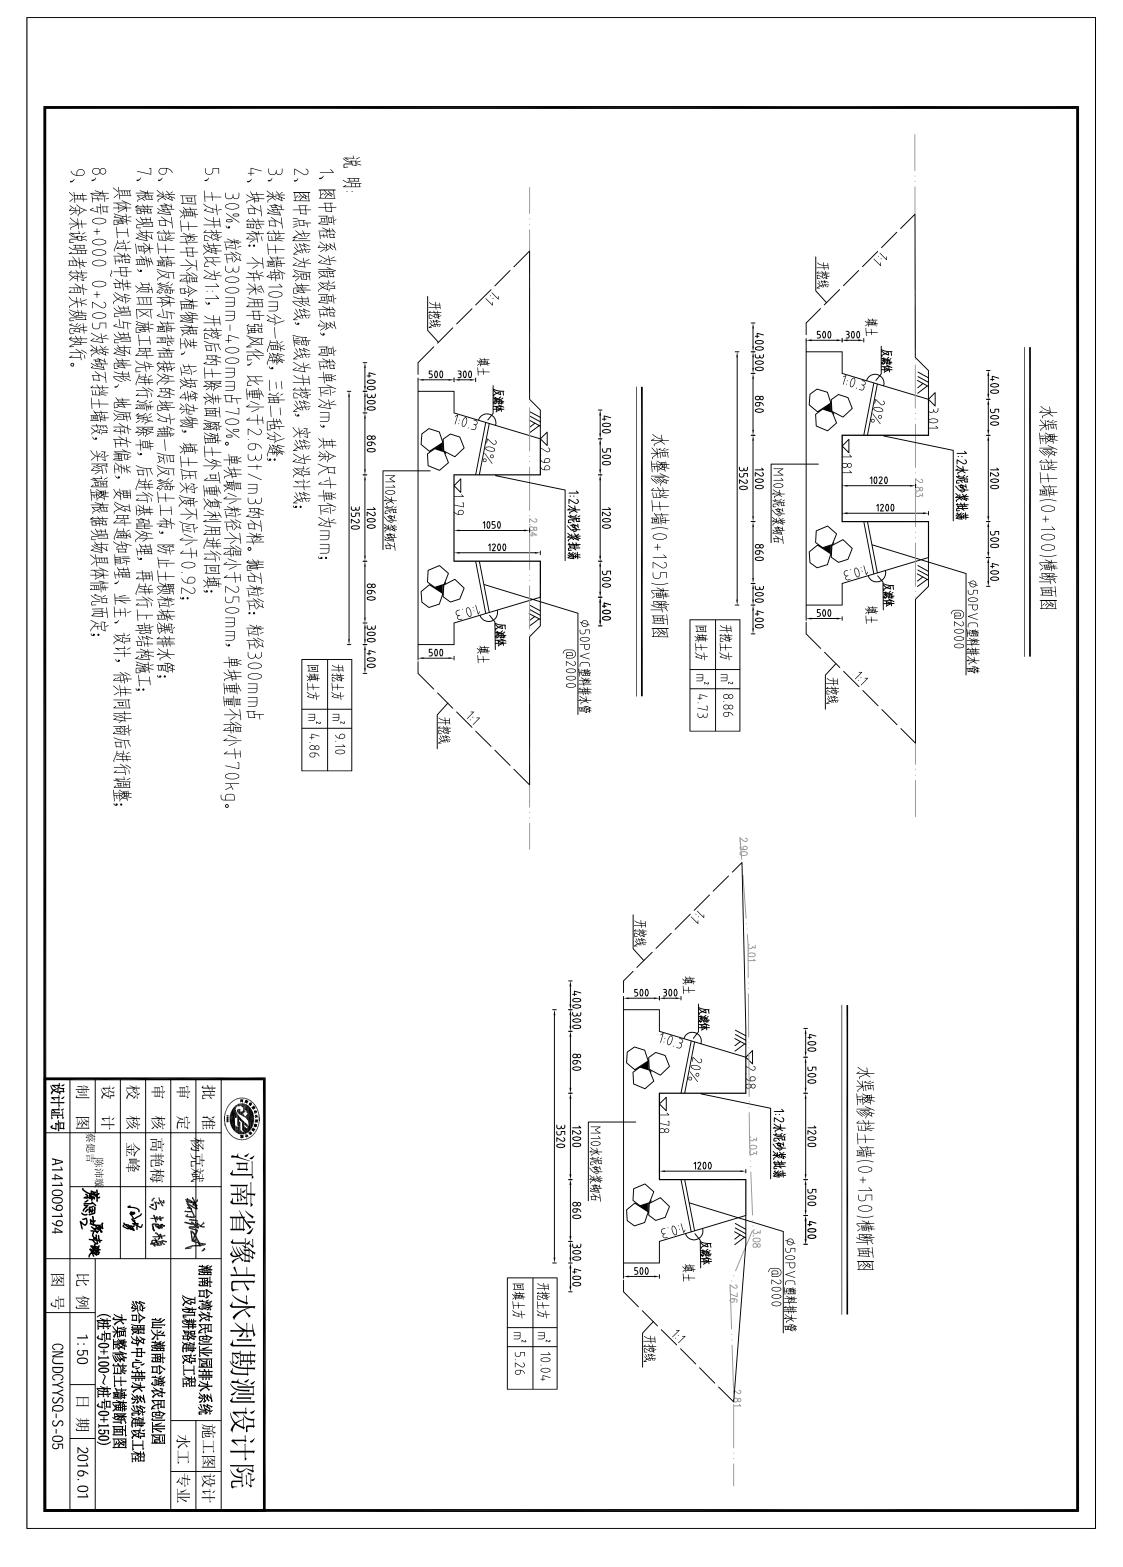

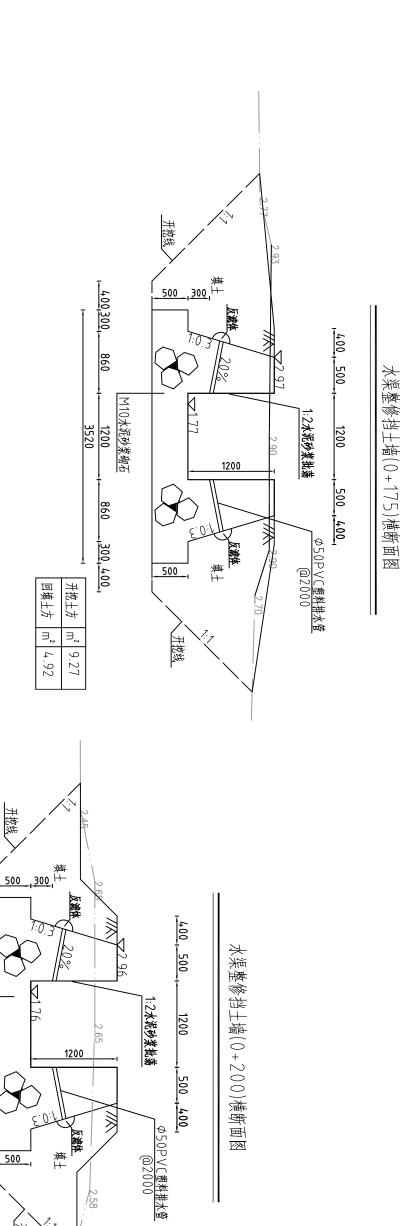

400,300

860

3520

1200

860

300, 400,

回填土方 开挖土方


3.57 7.45 M10水泥砂装

於砌石


开挖线


- 图中高程系为假设高程系, 高程单位为m, 其余尺寸单位为mm;
- 2, 图中点划线为原地形线, 虚线为开挖线, 实线为设计线;


- £ 33 桨砌石挡土墙每10m分一道缝,三油二毡分缝; 块石指标:不许采用中强风化、比重小于2.63+/m3的石料。
- **~**
- 7,
- 30%,粒径300mm-400mm占70%。单块最小粒径不得小于250mm,单块重量不得小于70kg。5、土方开挖坡比为1:1,开挖后的土除表面腐殖土外可重复利用进行回填; 回填土料中不得含植物根茎、垃圾等杂物,填土压实度不应小于0.92; 6、浆砌石挡土墙反滤体与墙背相接处的地方铺一层反滤土工布,防止土颗粒堵塞排水管; 7、根据现场查看,项目区施工时先进行清淤除草,后进行基础处理,再进行上部结构施工; 具体施工过程ਦ若发现与现场地形、地质存在偏差,要及时通知监理、业主、设计,待共同协商后进行调整; 8、桩号0+000 0+205为浆砌石挡土墙段,实际调整根据现场具体情况而定; 9、其余未说明者按有关规范执行。 9

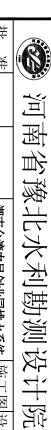



设计证号	制	设	校	审	一	批	
证号	图	7	核	核	定	淮	
A141	察偲吉	活動	金峰	高艳梅		杨古淀	l `
A141009194	然思艺	* · · · · · · · · · · · · · · · · · · ·	(July	焉艳梅	The Way		
M	H.					潮南台湾农民创	֓֞֓֓֓֓֓֓֓֓֓֓֓֓֓֓֓֓֓֓֓֓֓֓֓֓֓֓֓֓֓֓֓֓֓֓֓
石口	例		從		及机	急急	١
CNJDCYYSQ-S-06	1:50	小米笠多扫土墙便即回囟 (桩号0+175~桩号0+200)	综合服务中心排水系统建设工程,计算整体站上链链底压图	汕头潮南台湾农民创业园	及机耕路建设工程	文民创业园排水系统	1 1 1 2 2
YS0-	Ш	全年 00 元	(※※)	农民创		深然	1
S-06	期 2016.01	+200)	超级国际	四州	水	施工	?
	2016		型		水工 专业	極	-
	. 01				亚李	施工图设计	(

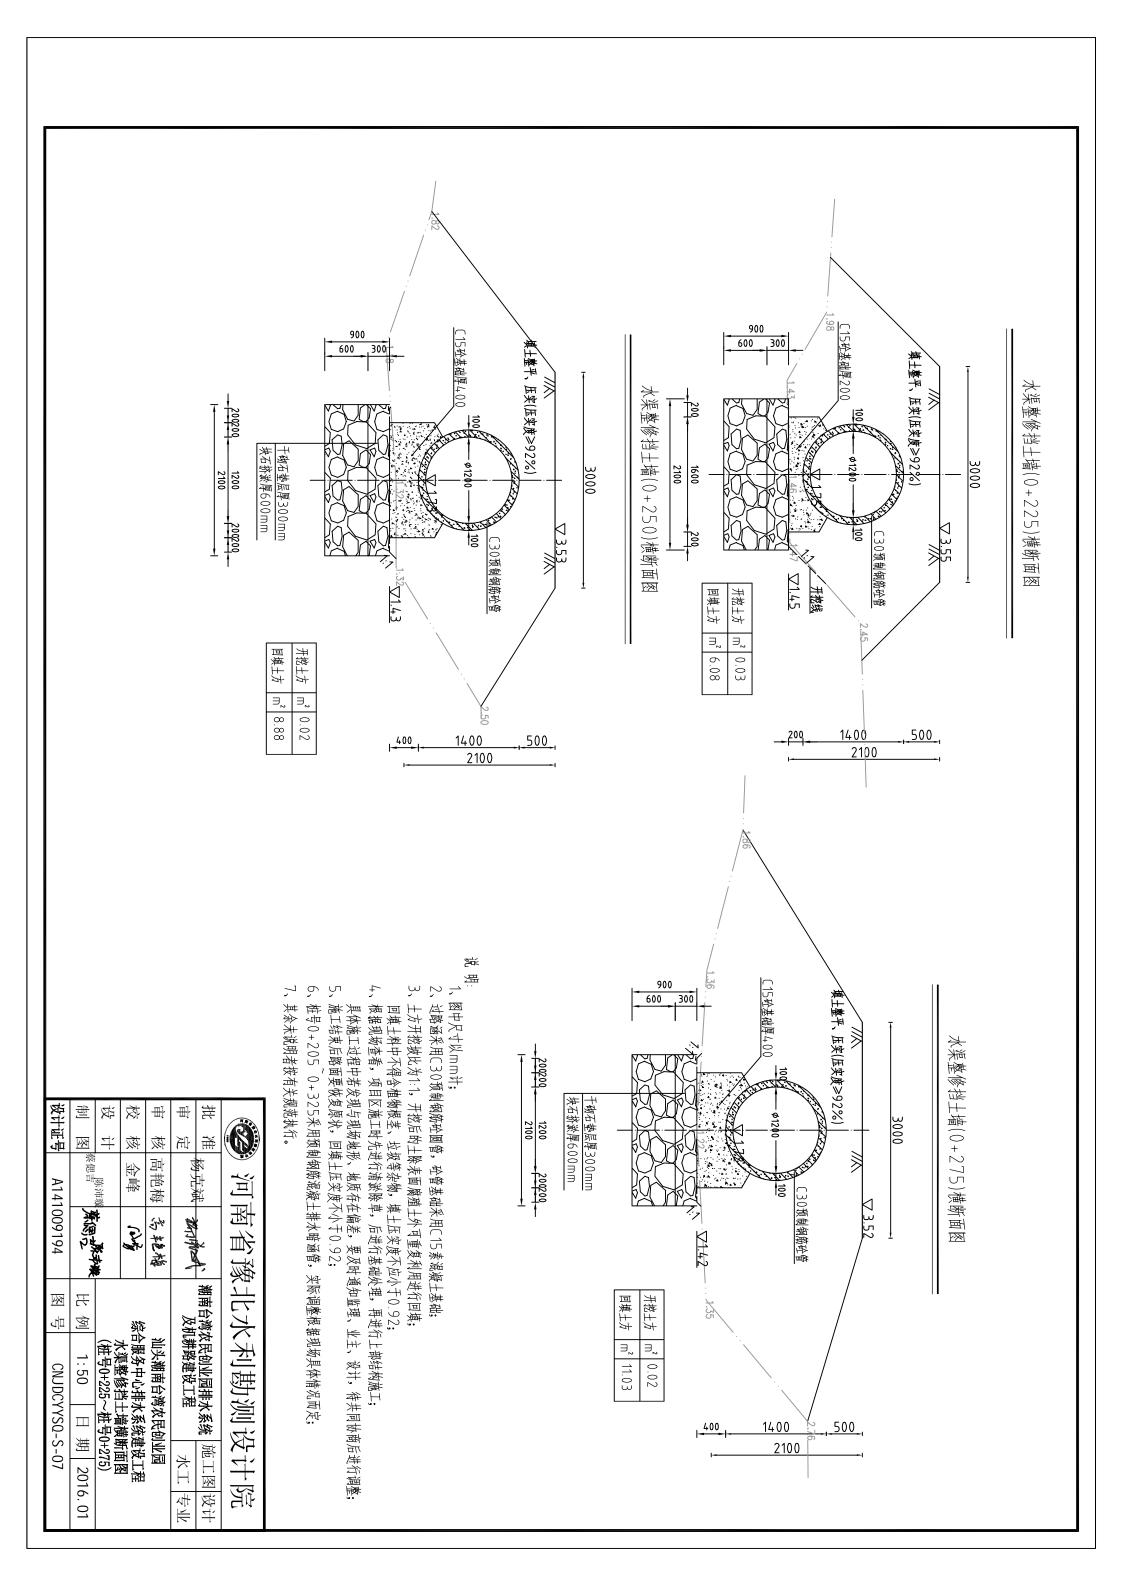

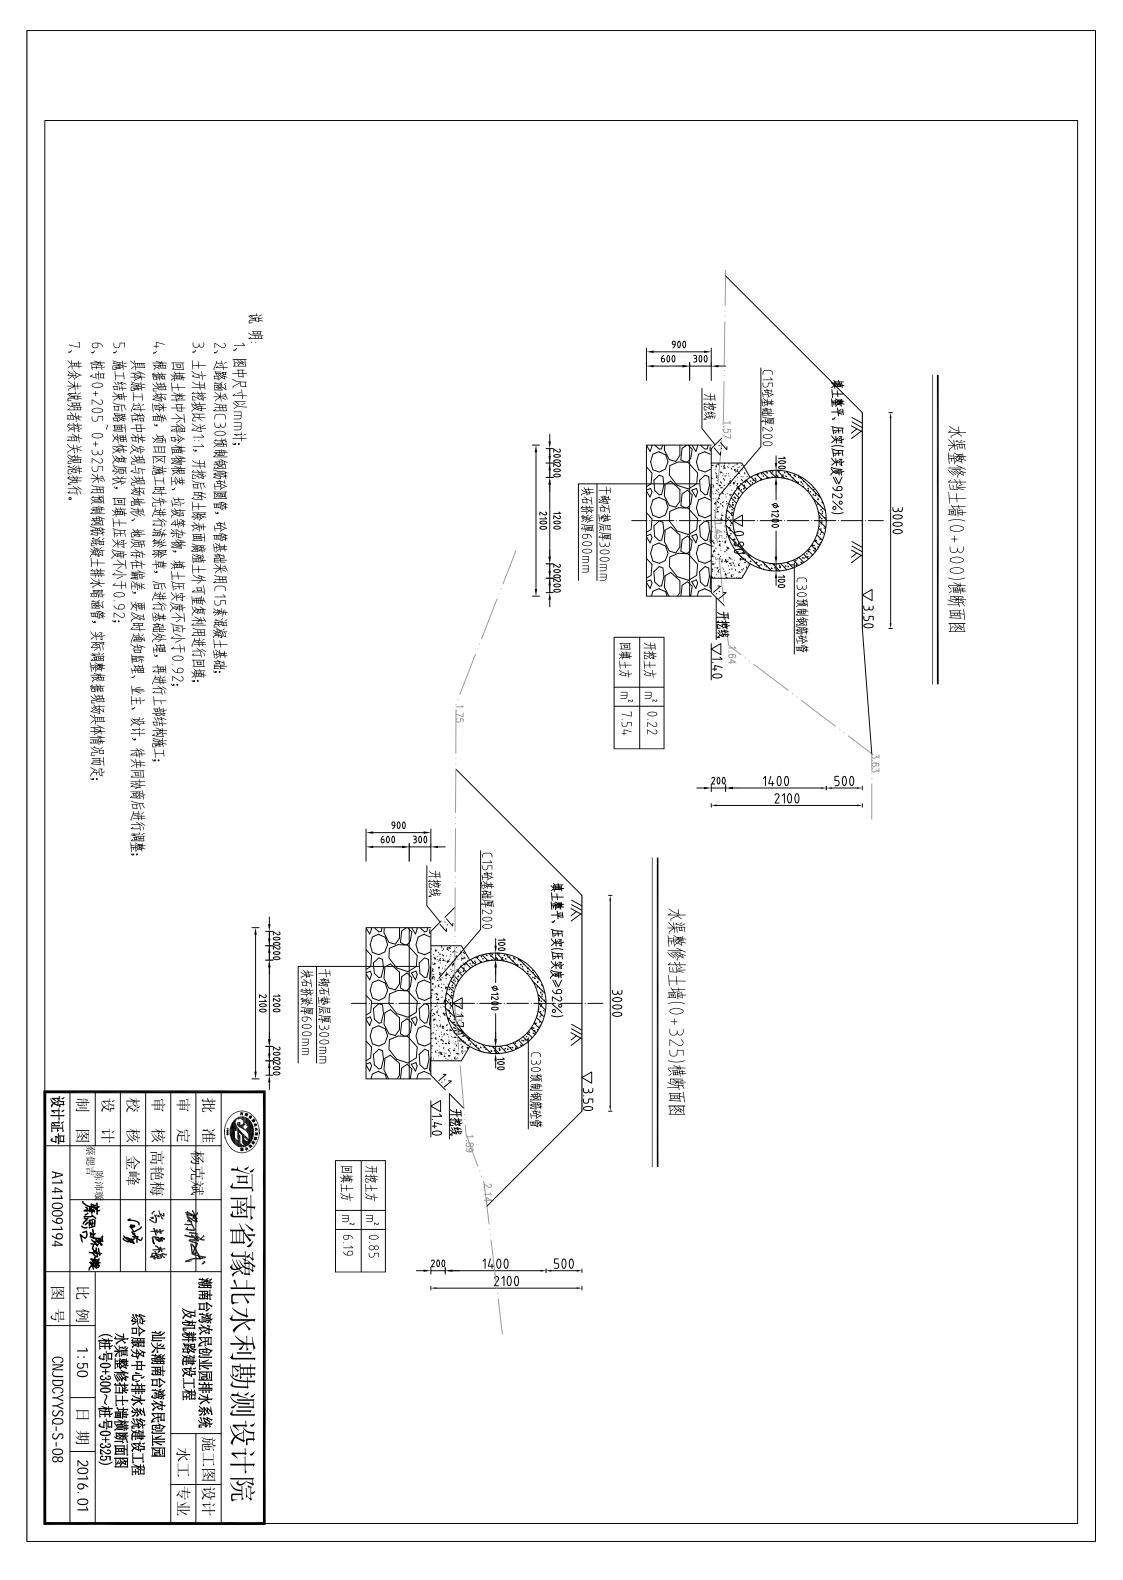

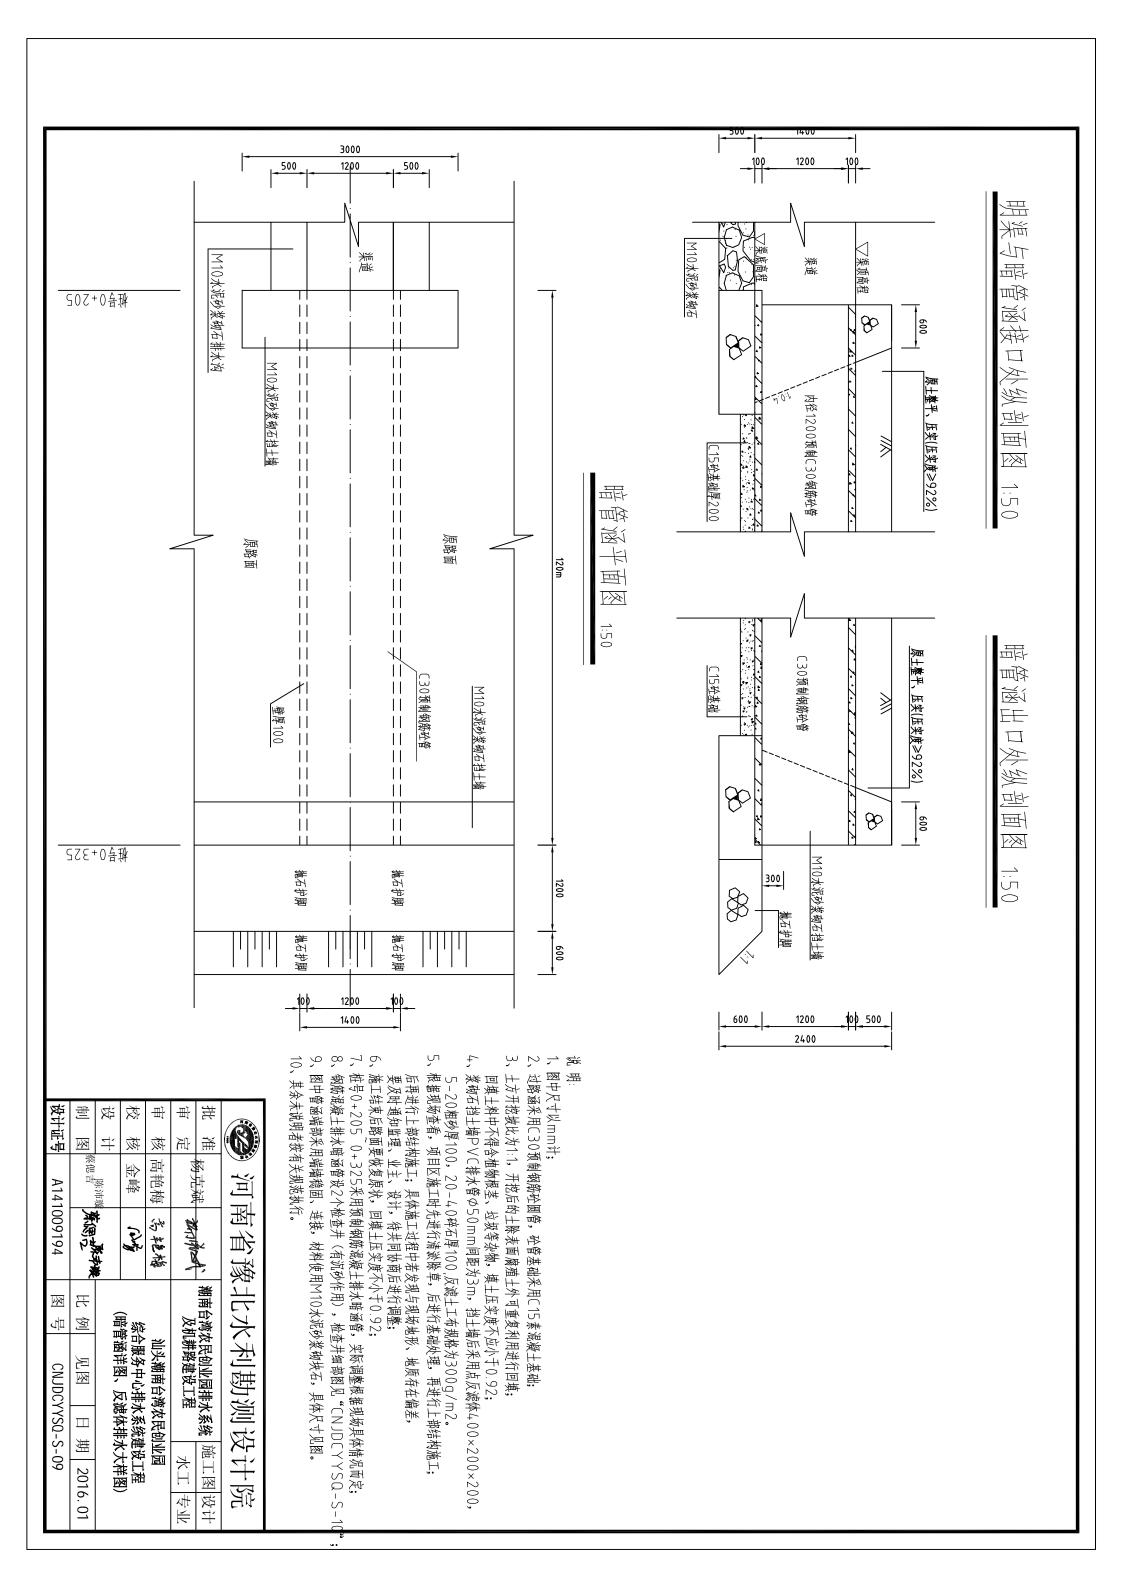

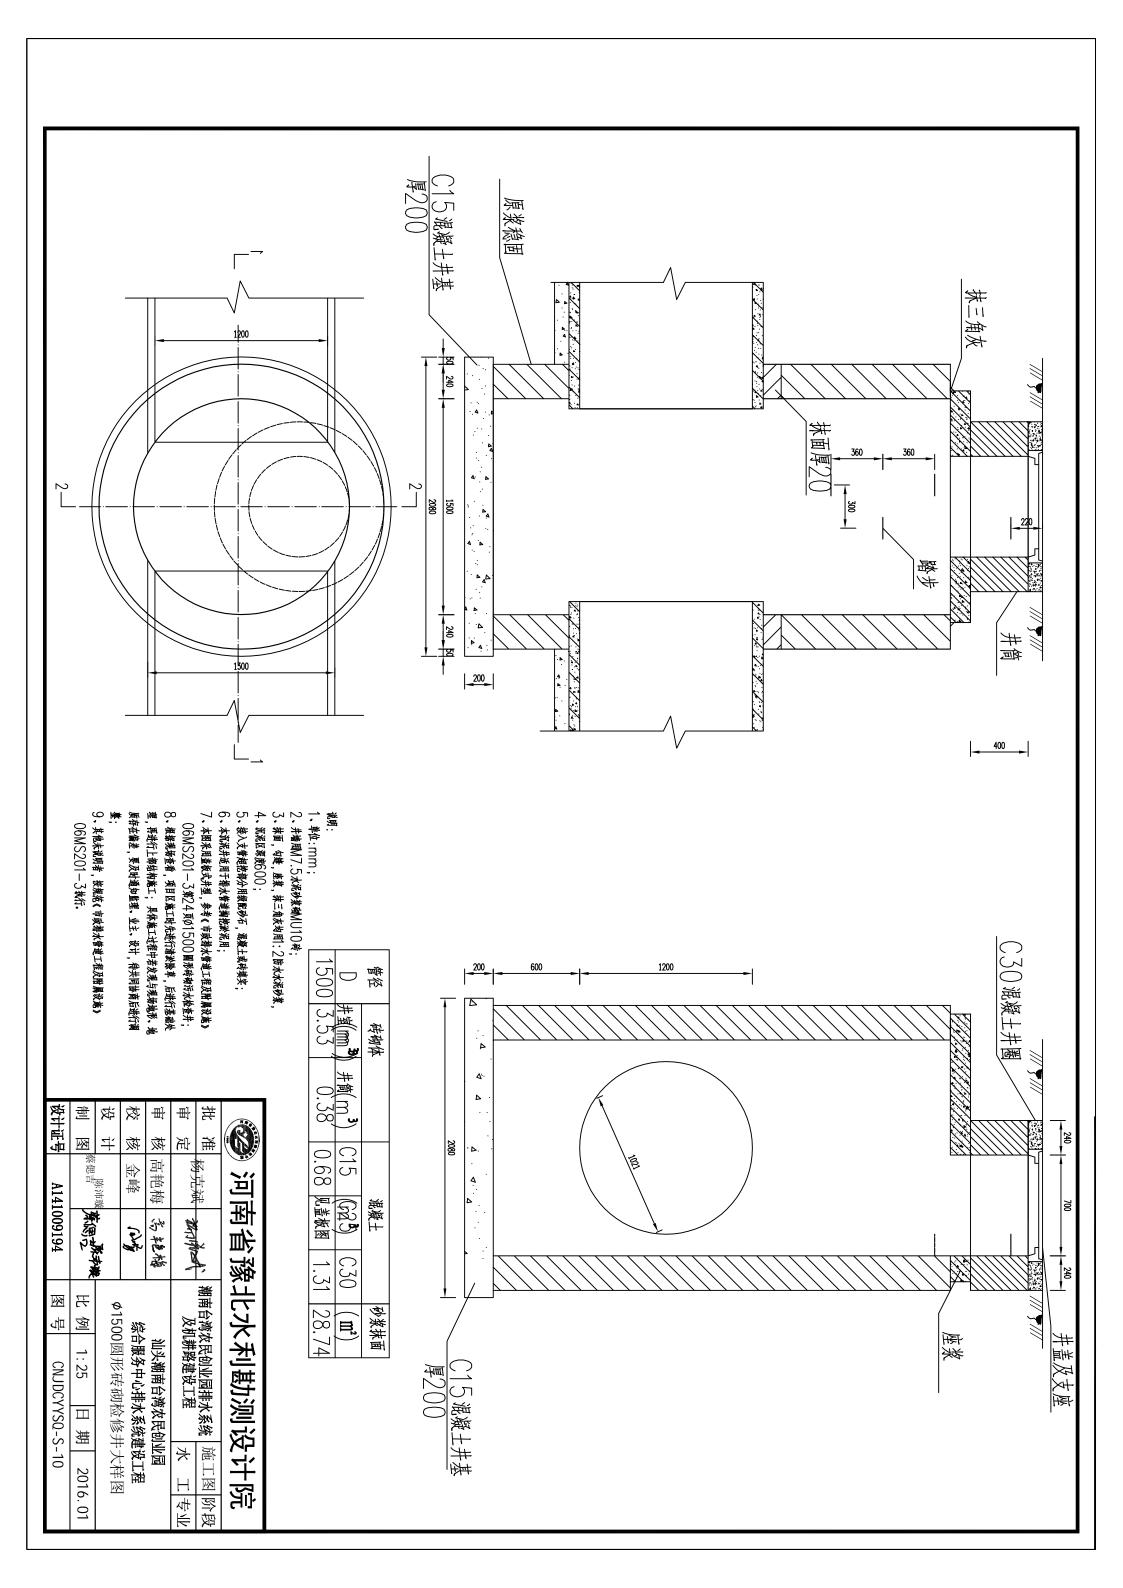

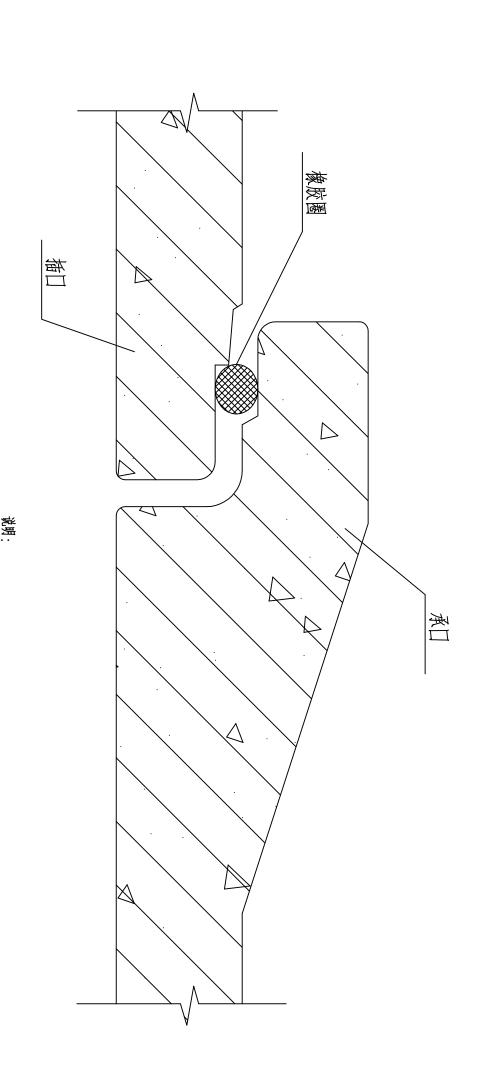

接口橡胶圈采用滑动橡胶圈。
 装口橡胶圈的性能指标应符合《市政排水管道工程及附属设施》

4、Q值可按生产厂的管材规格确定,一般为10~15,本设计取Q为15。

批 审

杨克斌

| 瀬南台湾农民创业园排水系统 | 施工图 | 阶段 | 水 工 | 专 ル |

水 工 专业

定

核

高艳梅

污岩梅

汕头潮南台湾农民创业园

金峰

OF THE

综合服务中心排水系统建设工程 钢筋混凝土承插口 管橡胶圈接口示意图

淮

河

南省豫北水利勘测设计院

制 图 蔡偲青

禁念が教

比例 图号

1: 25

2016.01

CNJDCYYSQ-S-11 日期 设 校 毌

核


设计证号

A14

41009194

06MS201—1附录三的规定,并应与管材配套供应。


1、本图适用于开槽法施工的雨、污水及合流管道。

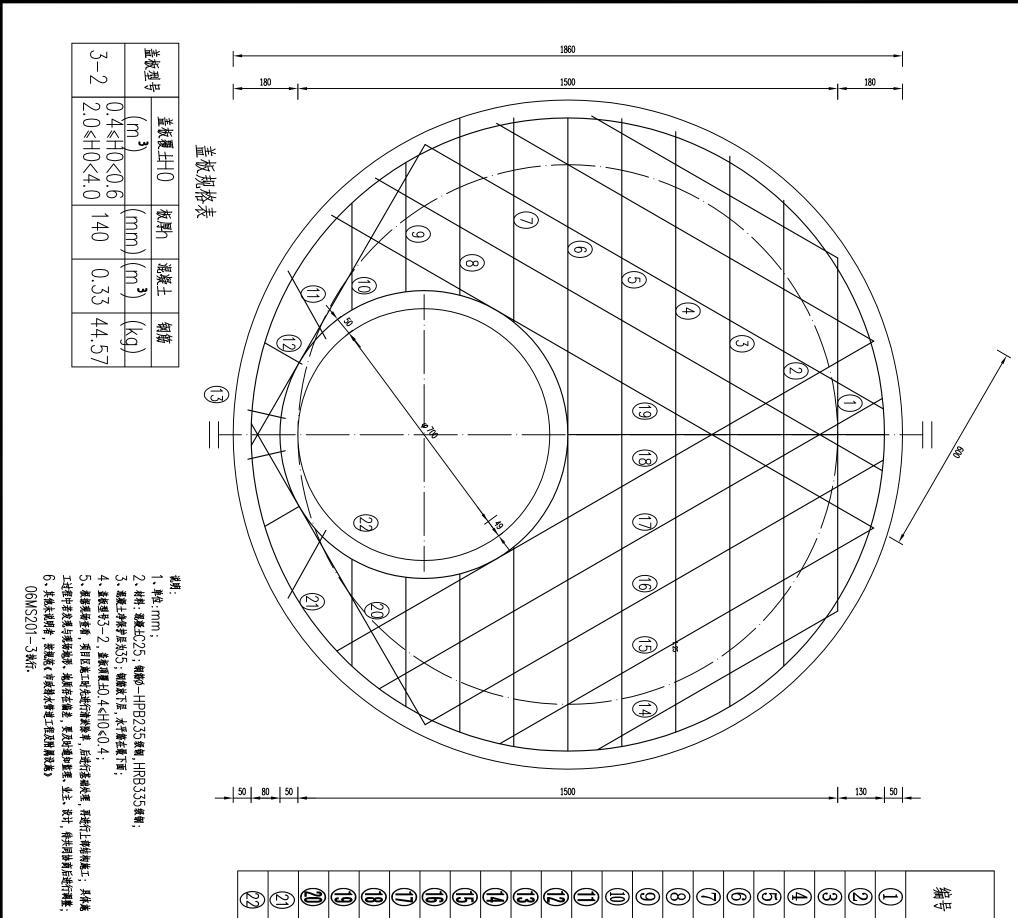

		遍	具体施					6	3)(21)		(19)		(1)	6	(3)	(1)	3	1	\bigcirc	$^{\odot}$	9	8	(J)	@	<u> </u>	4	(3)	2	\bigcirc	\ \ \ \ \	命	
																															ž	炭	
设计证号	制	设		一	审	推) (2	十七七允卡洛	
号]		平		核	_	<u></u>																									_	4	
A141009194	察偲古	落市 <u>湖</u>	金峰	高艳梅	727 70 70 70 70 70 70 70 70 70 70 70 70 70		河南	¥ 1-	÷ .	Φ14	Φ14	Ф14	Ф14	Ф14	Ф14	Ф14	Ф14	Ф14	Ф14	Ф14	Ф14	1 1 1 1 1 1 1 1 1 1 1 1 1 1 1 1 1 1 1	Ф14	Ф14	Ф14	Ф14	Ф14	14 €14	Ф14	Ф14	(mm	规格	
)9194	外侧的广东		Ser Ser	党事務	1 ROWING	jk L	[省豫		20/10	5950	1000	920	1750	1650	1490	1230	800	120	150	200	340	400	480	560	1790	1770	1690	1550	1330	980	<u>n)</u> (mm]	大庚	
图	포		5			強	计		<u> </u>	50	8	0	50	50	90	30	0	0	0	0	0	0	0	0	90	70	90	50	30	0	<u>೨</u>		₽W
1号	2 例		で 一覧 の 記述	ř	及机	百台湾农	次		_	<u> </u>	2	_	2	2	2	2	2	2	2	2	2	2	2	2	-		_	1	_	-	無	数星星	造板 2
CNJDCYYSQ-S-12	1:10 日	ルントバインアン	综合服务中心排水系统建设工柱 91200周	汕头潮南台湾农民创业园	及机耕路建设工程	民创业园排水系	省豫北水利勘测设计院		9 0/	5. 95	2.00	0.92	3. 50	3. 30	2. 98	2.46	1.60	0.24	0.30	0.40	0.68	0.80	0.96	1. 12	1. 79	1. 77	1.69	1. 55	1. 33	0.98	(mm)	松木	-2
0-S-12	期 2016.	ュオ Ⅲ.似 ฅL児	、统建设工柱 车井	民创业园	* I	第 施工图 阶段	设计码		9 <u>61</u>	5. 28	2.42	1.11	4. 23	3.99	3. 60	2. 97	1. 93	0. 29	0.36	0.48	0.82	0.97	1. 16	1. 35	2. 16	2.14	2.04	1.87	1.61	1. 18	(kg)	画用	
	01		14 M		小李	介段	ניים																										

桩号0+325处挡土墙式防浪墙断面图


挡土墙长11.7m

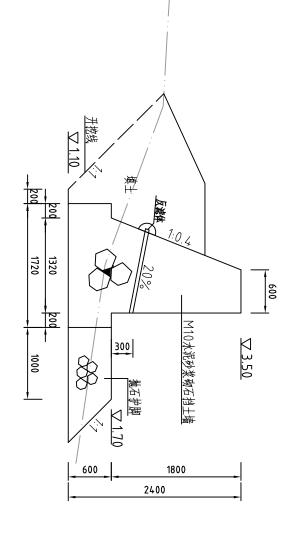


Ä


- 1、图中尺寸以而而计;
- 2、挡土墙后回填前应先进行场地清理.整平,做好排水管支座。
- 3、土方开挖坡比为1:1,开挖后的土除表面腐殖土外可重复利用进行回填;
- 回填土料中不得含植物根茎、垃圾等杂物,填土压实度不应小于0.92; 4、浆砌石挡土墙PVC排水管の50mm间距为1m,挡土墙后采用连续反滤体400×200,
- 5-20粗砂厚100,20-40碎石厚100,灰滤土工布规格为300g/m2。 5、根据现场查看,项目区施工时先进行清淤除草,后进行基础处理,再进行上部结构施工;
- 具体施工过程中若发现与现场地形、地质存在偏差,要及时通知监理、业主、设计,待共同协商后进行调整;6、施工结束后路面要恢复原状,回填土压实度不小于0.92;7、其余未说明者按有关规范执行。


注:采用点状反滤体,间距为3m

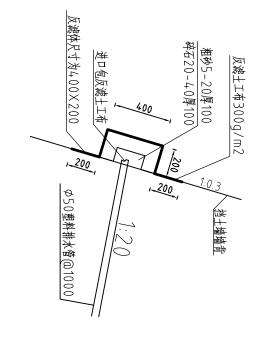


淮	
淮	河南
<u>د</u>	徊
瀬南台湾次	比次
潮南台湾农民创业园排水系统	利勘测设
统 施工图 阶段	エ
吟段	院

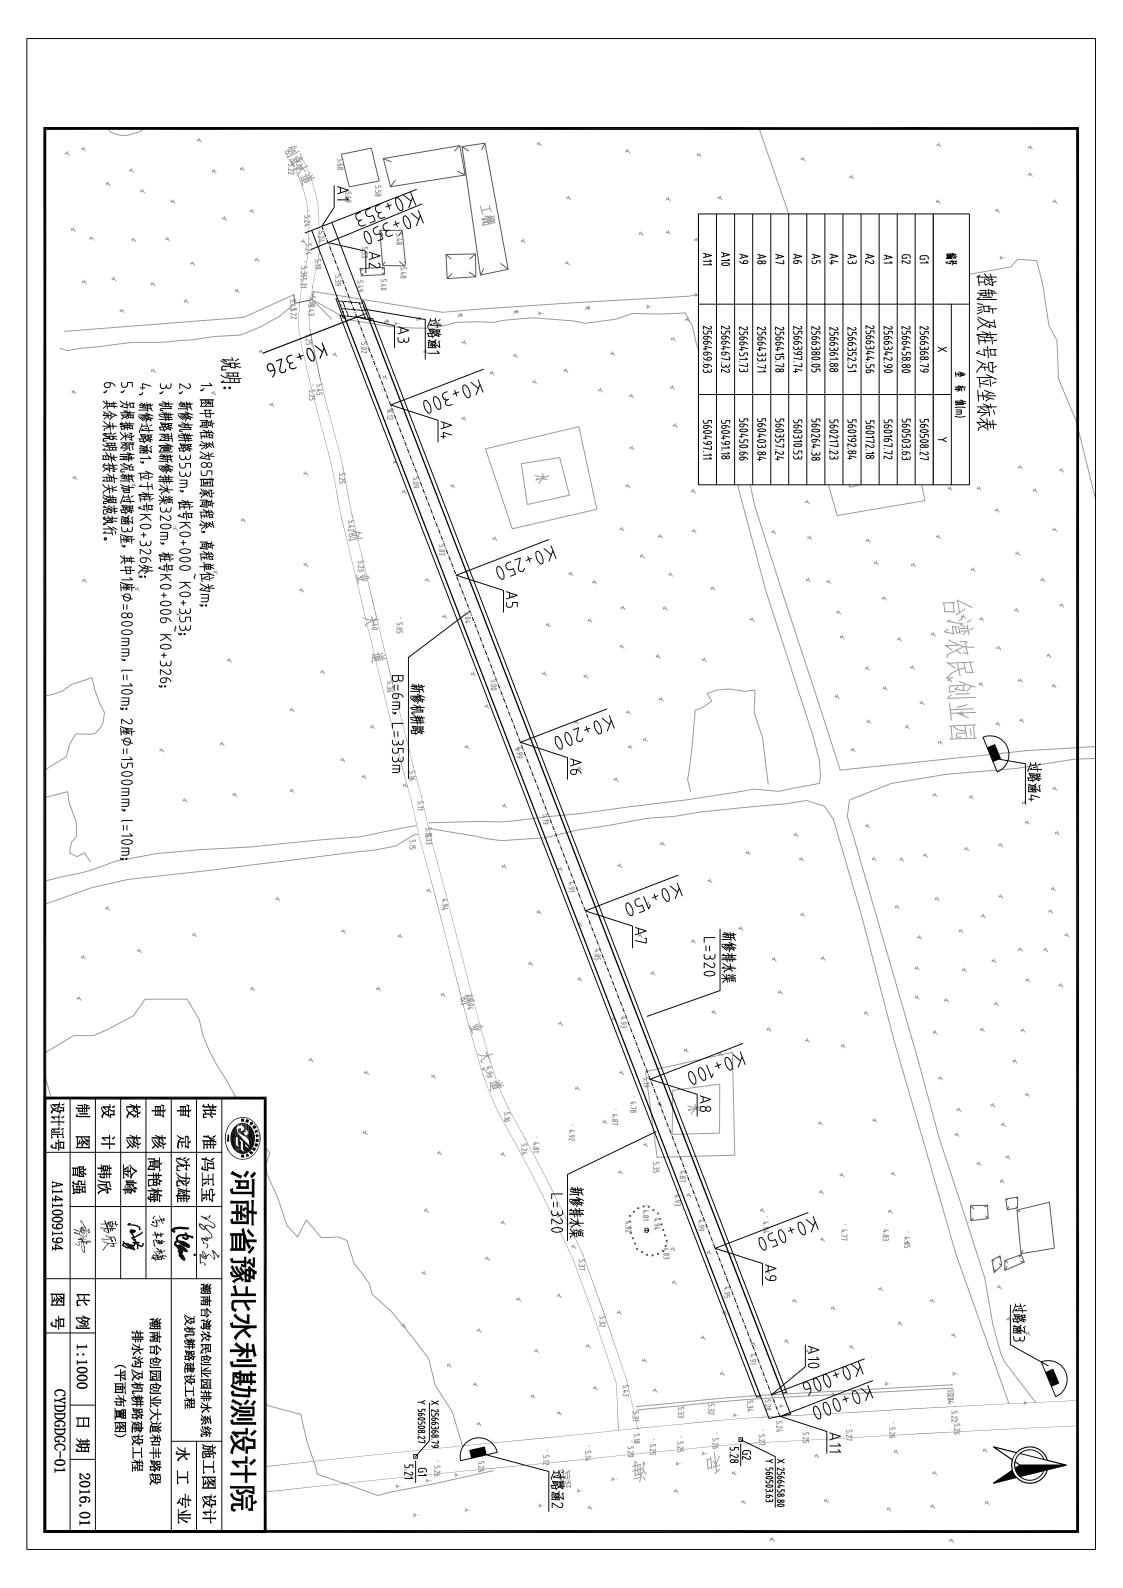


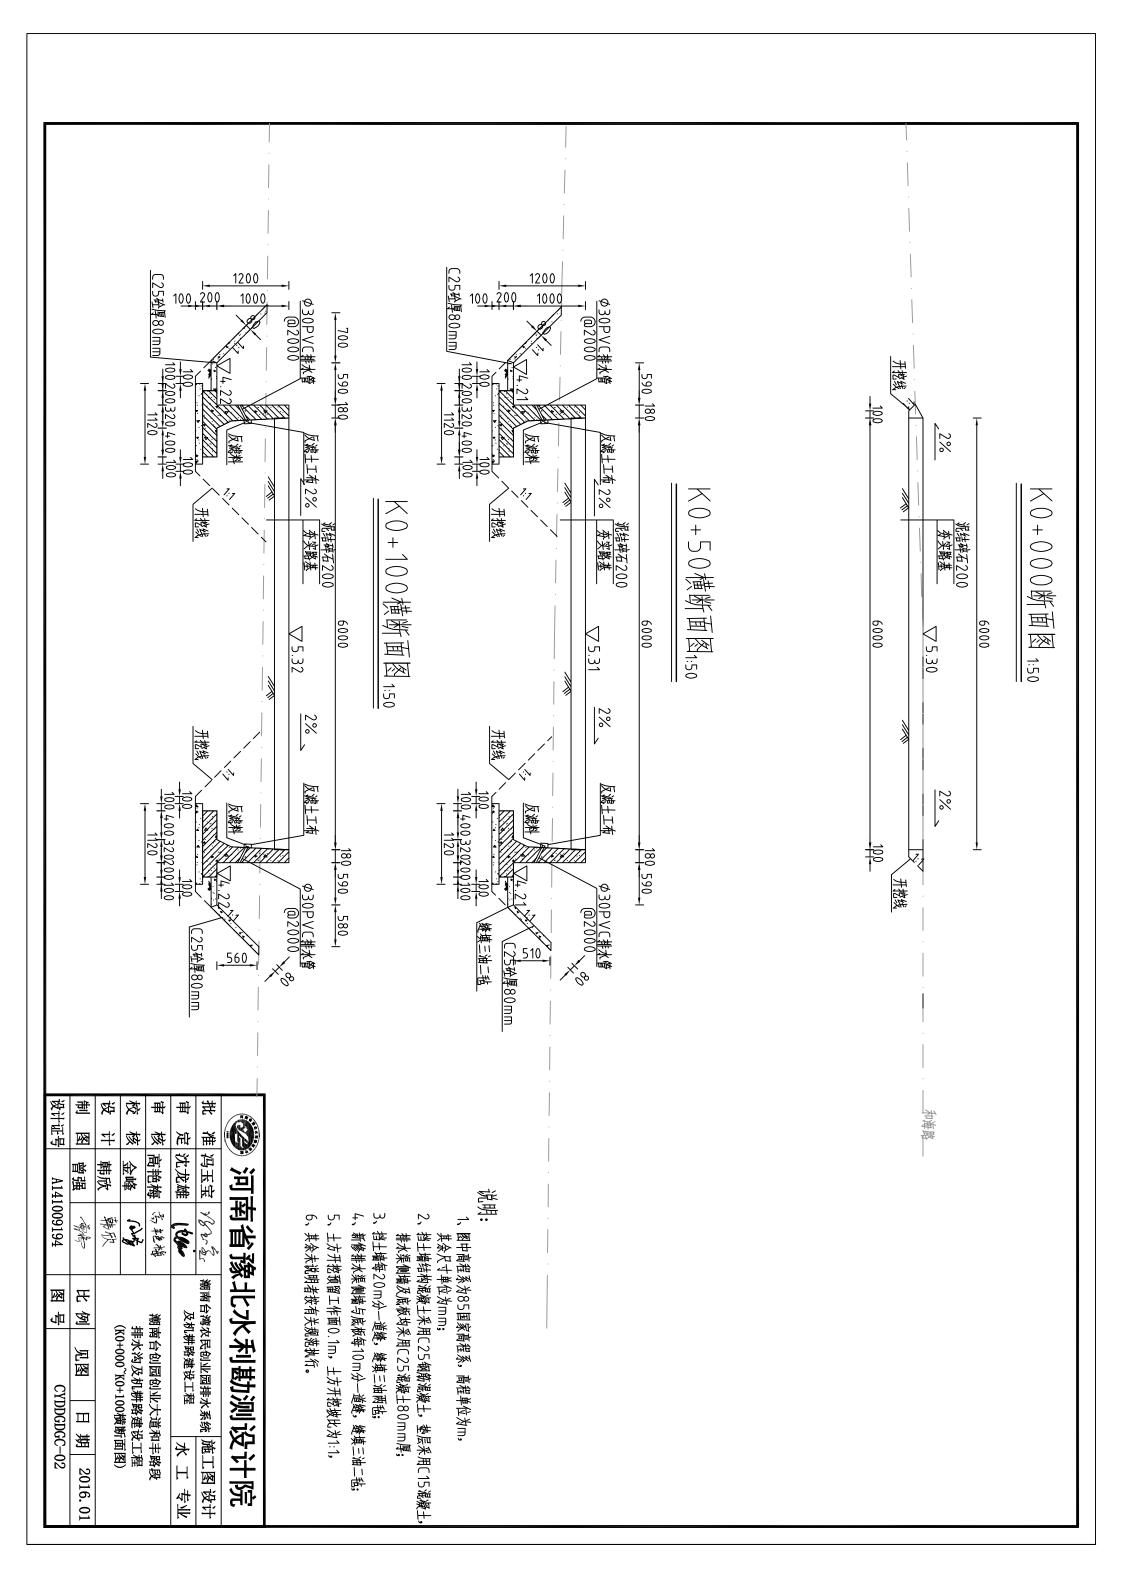

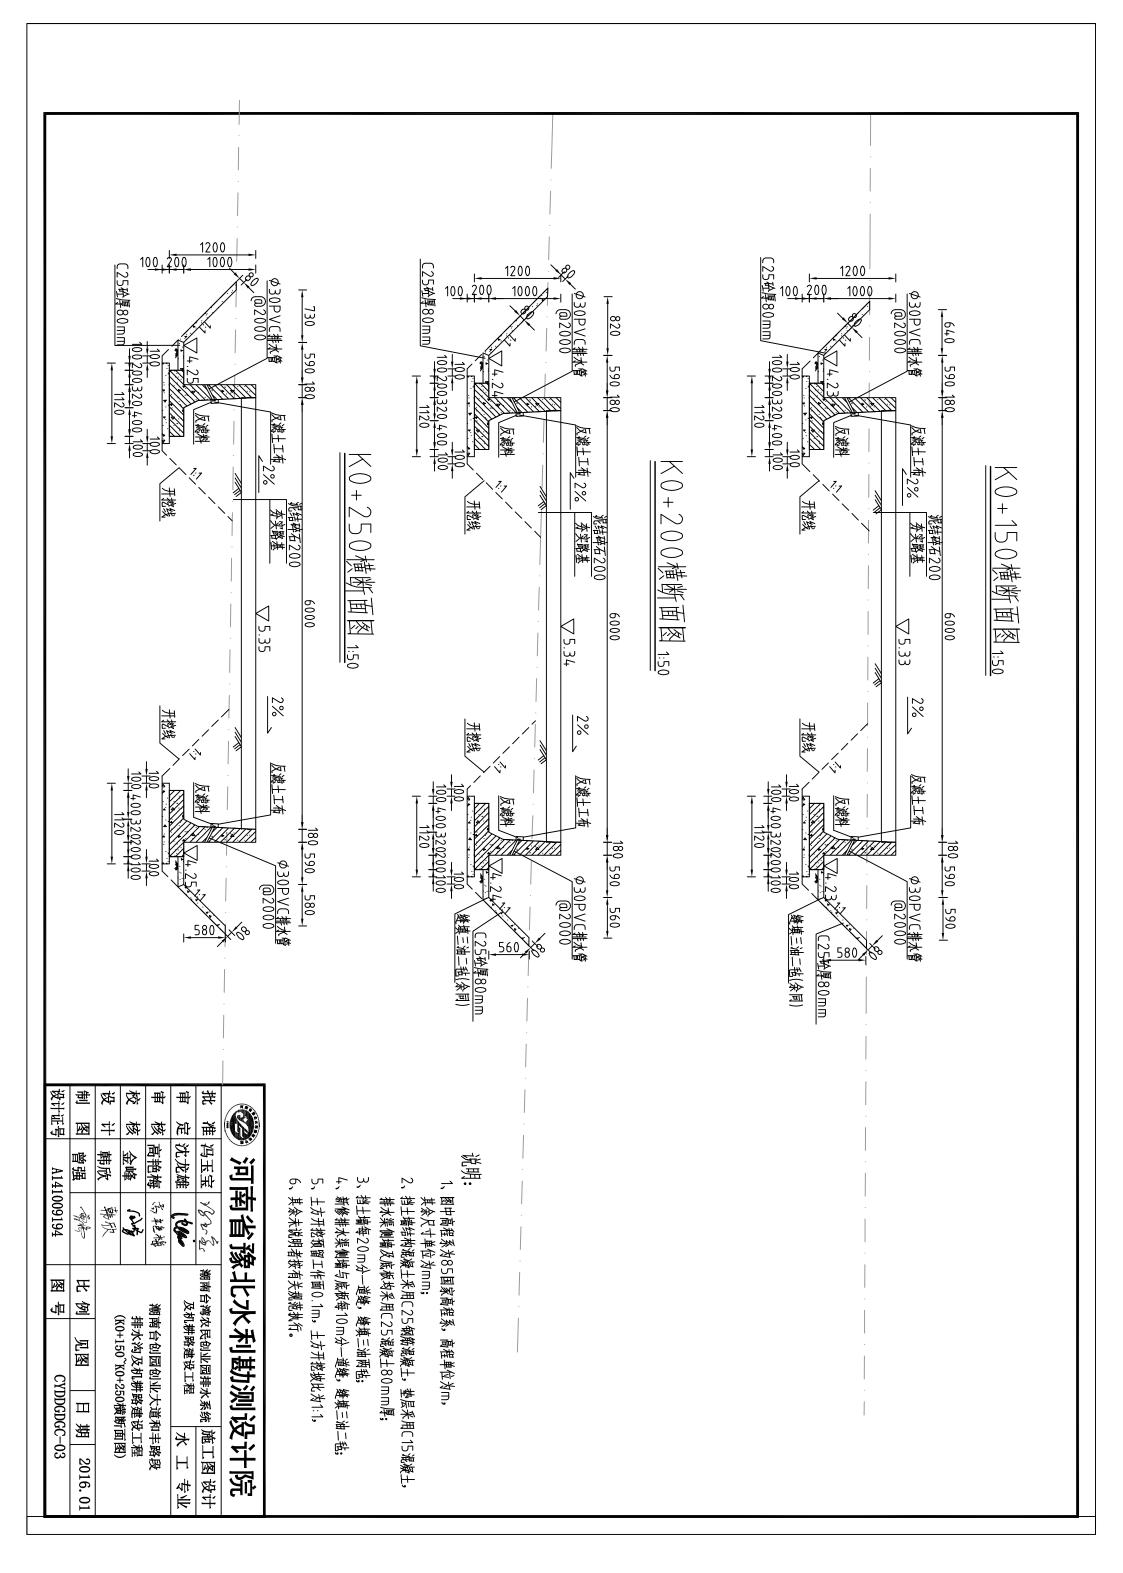

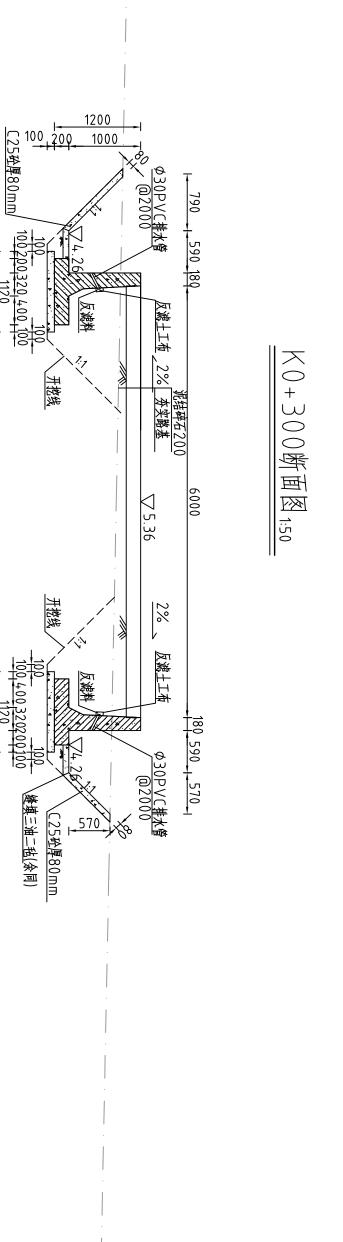



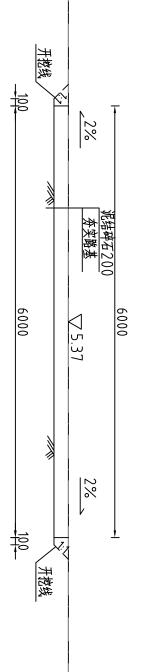



说明:

- 图中高程系为85国家高程系。高程单位为m, 其余尺寸单位为mm;
- 挡土墙结构混凝土采用C25钢筋混凝土,垫层采用C15混凝土, 排水渠侧墙及底板均采用C25混凝土80mm厚;
- 3、挡土墙每20m分一道缝,缝填三油两毡;
- 4、新修排水渠侧墙与底板每10m分一道缝,缝填三油二毡;
- 5、土方开挖预留工作面0.1m,土方开挖坡比为1:1,
- 6、其余未说明者按有关规范执行。


È	
	河河
>	衛
V	经气
	河南省豫北水利勘
	K利
	勘测设
74	设计


	_						
设计证号	地	读	校	世	田	牲	
各亚	桱	丰	校	核	币	淮	
A141	曾强	韩欣	金峰	高艳梅	沈龙雄	冯玉宝	河區
A141009194	衛格	韩欣	A Property	彩苑梅	(500-	18 25 Es	軥省 豫
菡	汨					瀬南	北
큠	囫	_	-	諈	及根	能	亿;
CYI	见图	(NO SOO NO SOO)果奶田园	排水沟及机耕路建设工程	潮南台创园创业大道和丰路段	及机耕路建设工程 ————————————————————————————————————	潮南台湾农民创业园排水系统	河南省豫北水利勘测设计院
CYDDGDGC-04	H) X X	路建设	大道和		然然	则论
C-0	期	臣	H E	#	*	施_	<u></u>
)4	2016. 01		J W	络段	Ⅲ 幸 エ	工图 设计	十院

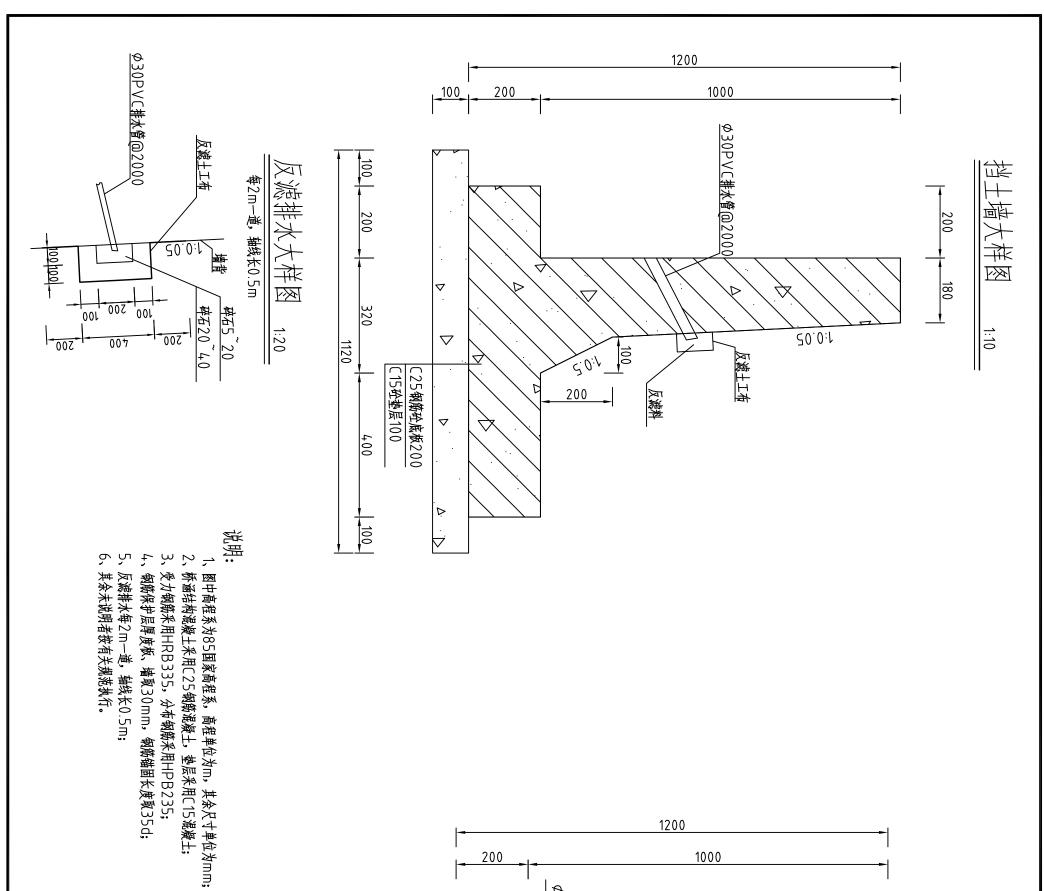

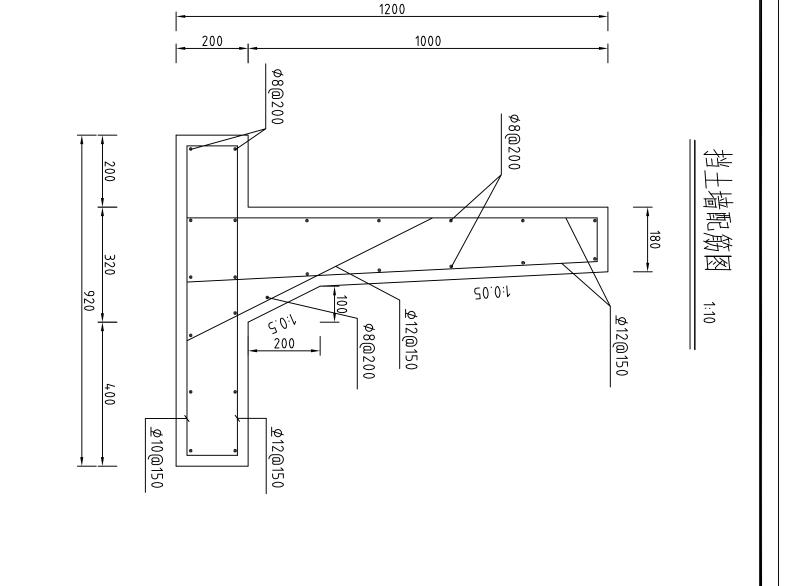

			校核	审核	审定	批准	
曾强	押从	4	金峰	高艳梅	沈龙雄	冯玉宝	河河
// //	S. C.	韩欣	Apres !	お乾梅	(blair	18 2 E	河南省豫
1	开					瀬南:	北
1	例	ĺ	建	燕	及林	省	之
	见图	(反滅排水)	排水沟及机耕路建设工程 /	潮南台创园创业大道和丰路段	及机耕路建设工程 ————————————————————————————————————	潮南台湾农民创业园排水系统	豫北水利勘测设计院
שטשטשטט טב	月	大样图)	·路建设工程 挡十墙即铭网:	大道和	mu	则说	
ر _ ر	期		上 作 作	# # #	≯	施_	イン
ภ	2016. 0			各段	≖ 幸 エ	工图 设计	十院

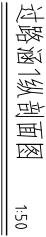

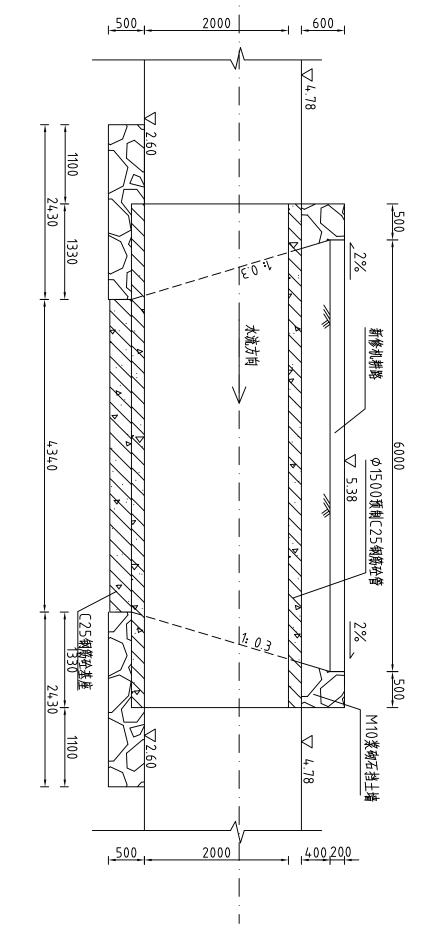



说明:

- 1、图中高程系为85国家高程系,高程单位为m,其余尺寸单位为mm;

- 2、过路涵1直径2000mm,长7m;
 3、过路涵采用预制C25钢筋砼。基座采用C25钢筋砼。垫层采用C15砼;
 4、预制钢筋砼管采用C25钢筋砼。每根长2.5m,采用承插式接口;
 5、挡土墙采用M10浆砌石挡土墙;
 6、开挖预留工作面400,开挖坡度1:1;
 7、其余未说明者按有关规范执行。

审校设制	核核沖	核核	核		审 定	批准	
	曾强	韩欣	金峰	高艳梅	沈龙雄	冯玉宝	河區
1111000101	南条	韩欣	(Janes)	お乾梅	(See	18 25 E	軥省 豫
中屋	比例			禁	及	潮南台灣	批划
	则 见图		排水沟及机耕路建设工程(计路派1组剖面图)	潮南台创园创业大道和丰路段	及机耕路建设工程 ————————————————————————————————————	潮南台湾农民创业园排水系统	河南省豫北水利勘测设计院
CYDDGDGC-06	日 期		路建设	大道和:			则设
-06	3 2016. 01		T程)	丰路段	水 工 专业	施工图 设计	计院

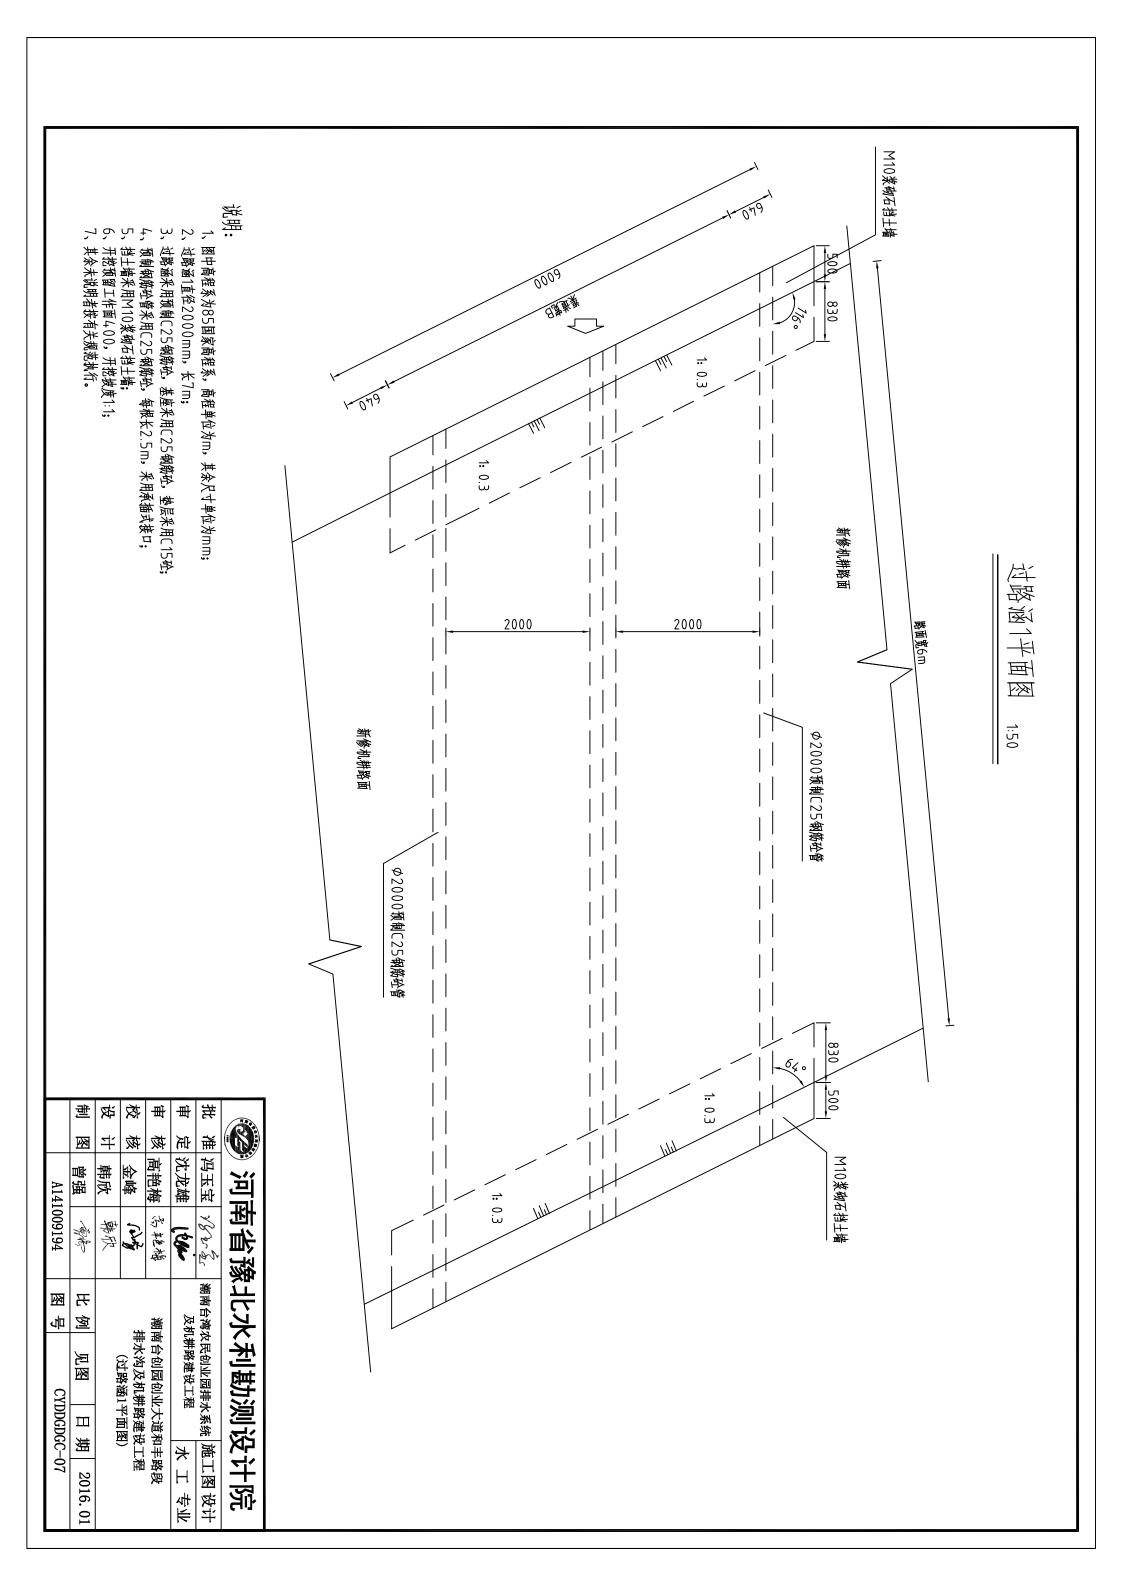

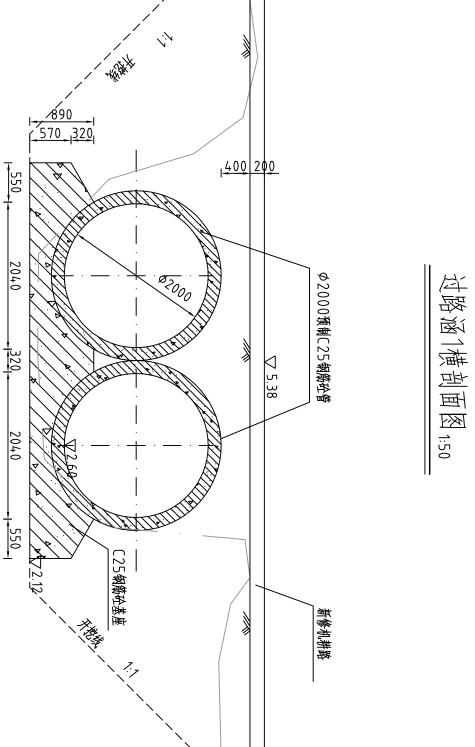

说明:

1、图中高程系为85国家高程系,高程单位为m,其余尺寸单位为mm; 2、过路涵1直径2000mm,长7m; 3、过路涵采用预制C25钢筋砼,基座采用C25钢筋砼,垫层采用C15砼;

400

5500


1400

- 4、预制钢筋砼管采用C25钢筋砼,每根长2.5m,采用承插式接口;5、挡土墙采用M10浆砌石挡土墙;6、开挖预留工作面400,开挖坡度1:1;7、其余未说明者按有关规范执行。

	溼	计	核	核	定	新	
A141	曾强	韩欣	金峰	高艳梅	沈龙雄		河河
A141009194	衛格	韩欣	(June)	沙斯福	(800-	温玉宝 %を気	有省 豫
网	포					瀬南	北
卓	比 例		441	产	及材	総	火
CY	见图	\\\\\\\\\\\\\\\\\\\\\\\\\\\\\\\\\\\\\\	排水沟及机耕路建设工程(计路派1剖面图)	潮南台创园创业大道和丰路段	及机耕路建设工程 ————————————————————————————————————	潮南台湾农民创业园排水系统	河南省豫北水利勘测设计院
CYDDGDGC-08	ш	1	型路:	大道	Щ	火燃	浬·
GÇ-	期	Į	拉图工	和丰	7	施工	设
-08	2016. 01		. 程	路段	水 工 专业	红图 设计	计院

校设制


批 审 审

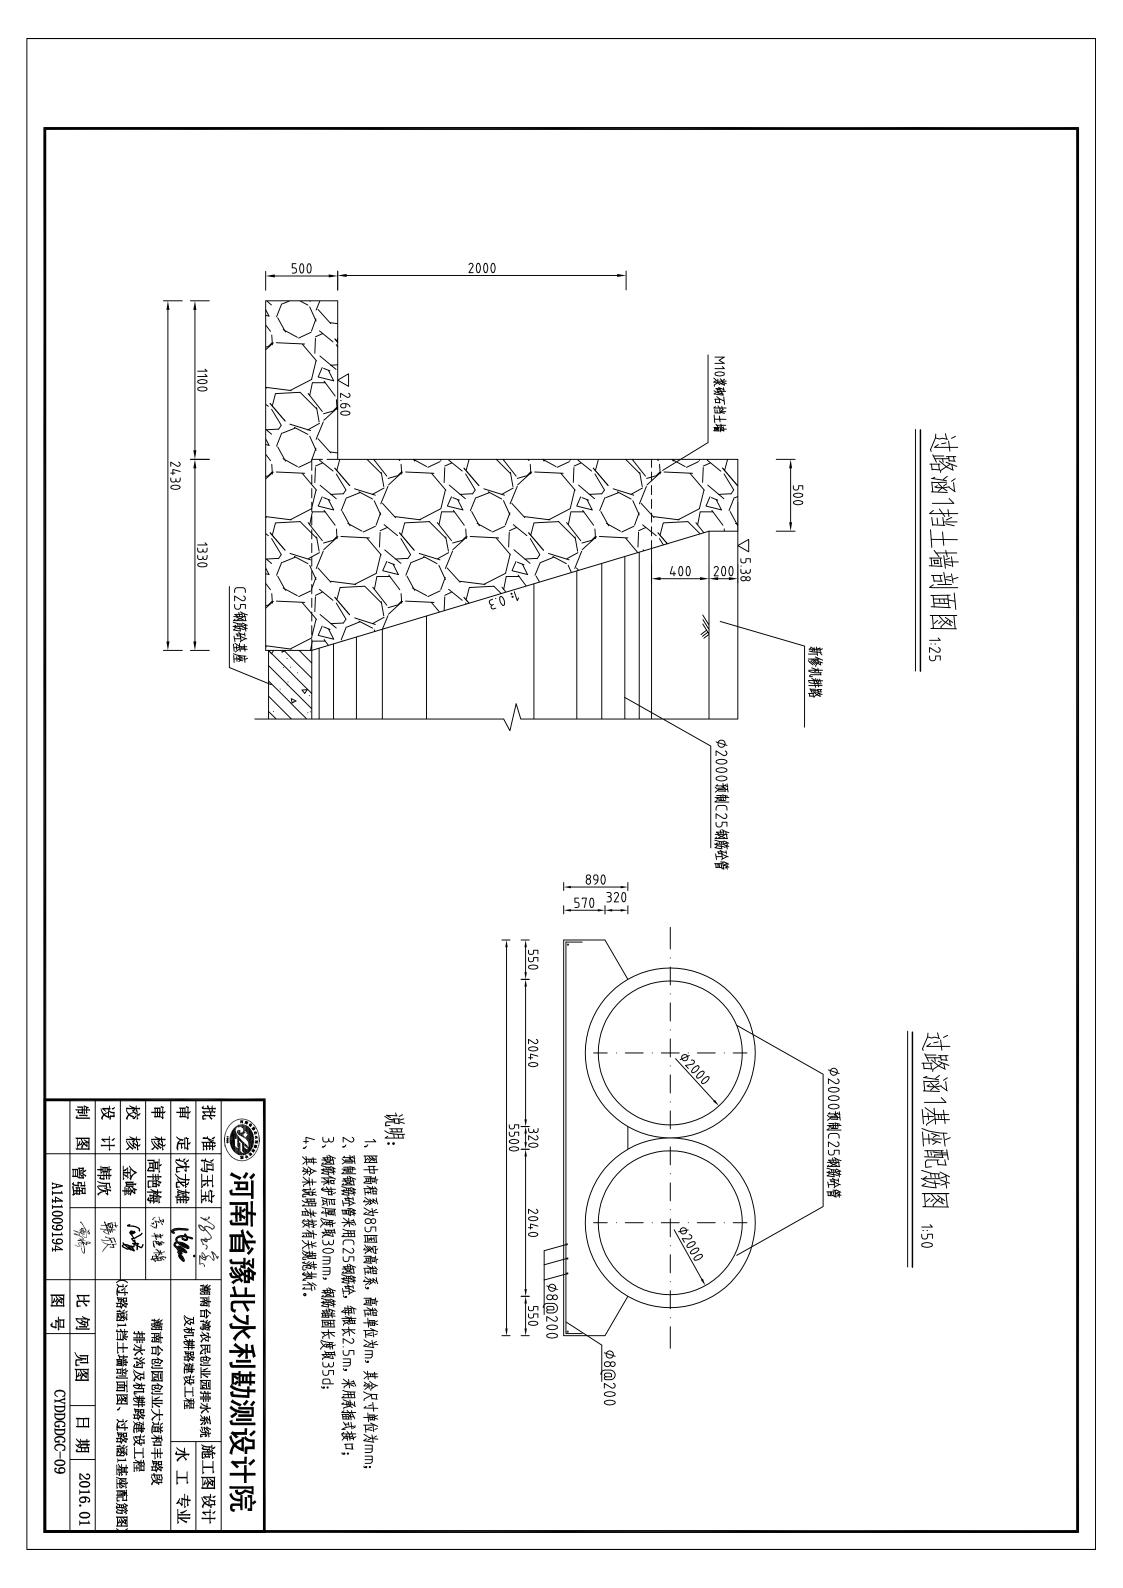



超过路

涵2A向视图 1:50

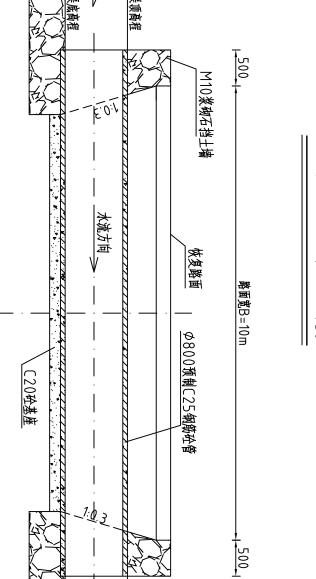

800 11400

恢复路面 夕800预制C25钢筋砼管 1400 1930 M10浆砌石挡土墙 1400 500_ 800 <u>400 180</u> 1940

过路涵2横剖面图 1:50

900

9200

1100




- 7,5,5,5,5,7 图中高程系为85国家高程系,高程单位为m,其余尺寸单位为mm;过路涵2根据现场实际需要增加,直径800mm,长10m;


 - 过路涵采用预制C25钢筋砼,基座采用C20砼;
- 预制钢筋砼管采用C25钢筋砼,每根长2.5m,采用承插式接口; 挡土墙采用M10桨砌石挡土墙; 开挖预留工作面400,开挖坡度1:1; 其余未说明者按有关规范执行。


河南省豫北水利勘测设计院


	制	按	校	垂	申	光	
	桱	#	痰	核	定	淮	
A141	曾强	韩欣	金峰	高艳梅	沈龙雄	冯玉宝	
A141009194	南条	韩欣	A STATE OF THE STA	彩花稿	(200-	1825c	
函	포		•			強感	
뒫	比 例			撫	及材	紅紅	
СҮ	见图	及机耕略建设工程 水 工期南台创园创业大道和丰路段期南台创园创业大道和丰路段排水沟及机耕路建设工程(过路涵2结构图(1/2))				潮南台湾农民创业园排水系统	
CYDDGZGC-10	H J	业大道和丰路 弗路建设工程 ,构图(1/2))			ти	水系统	
C-1	期				*	施口	
0	2016. 01		пщ	段	Ⅲ 幸 エ	[图设计	

150, 800 11400	平面 早 日
0800 規則に25 報期代官 4 14 0800 750 1300 400 1300 400	141

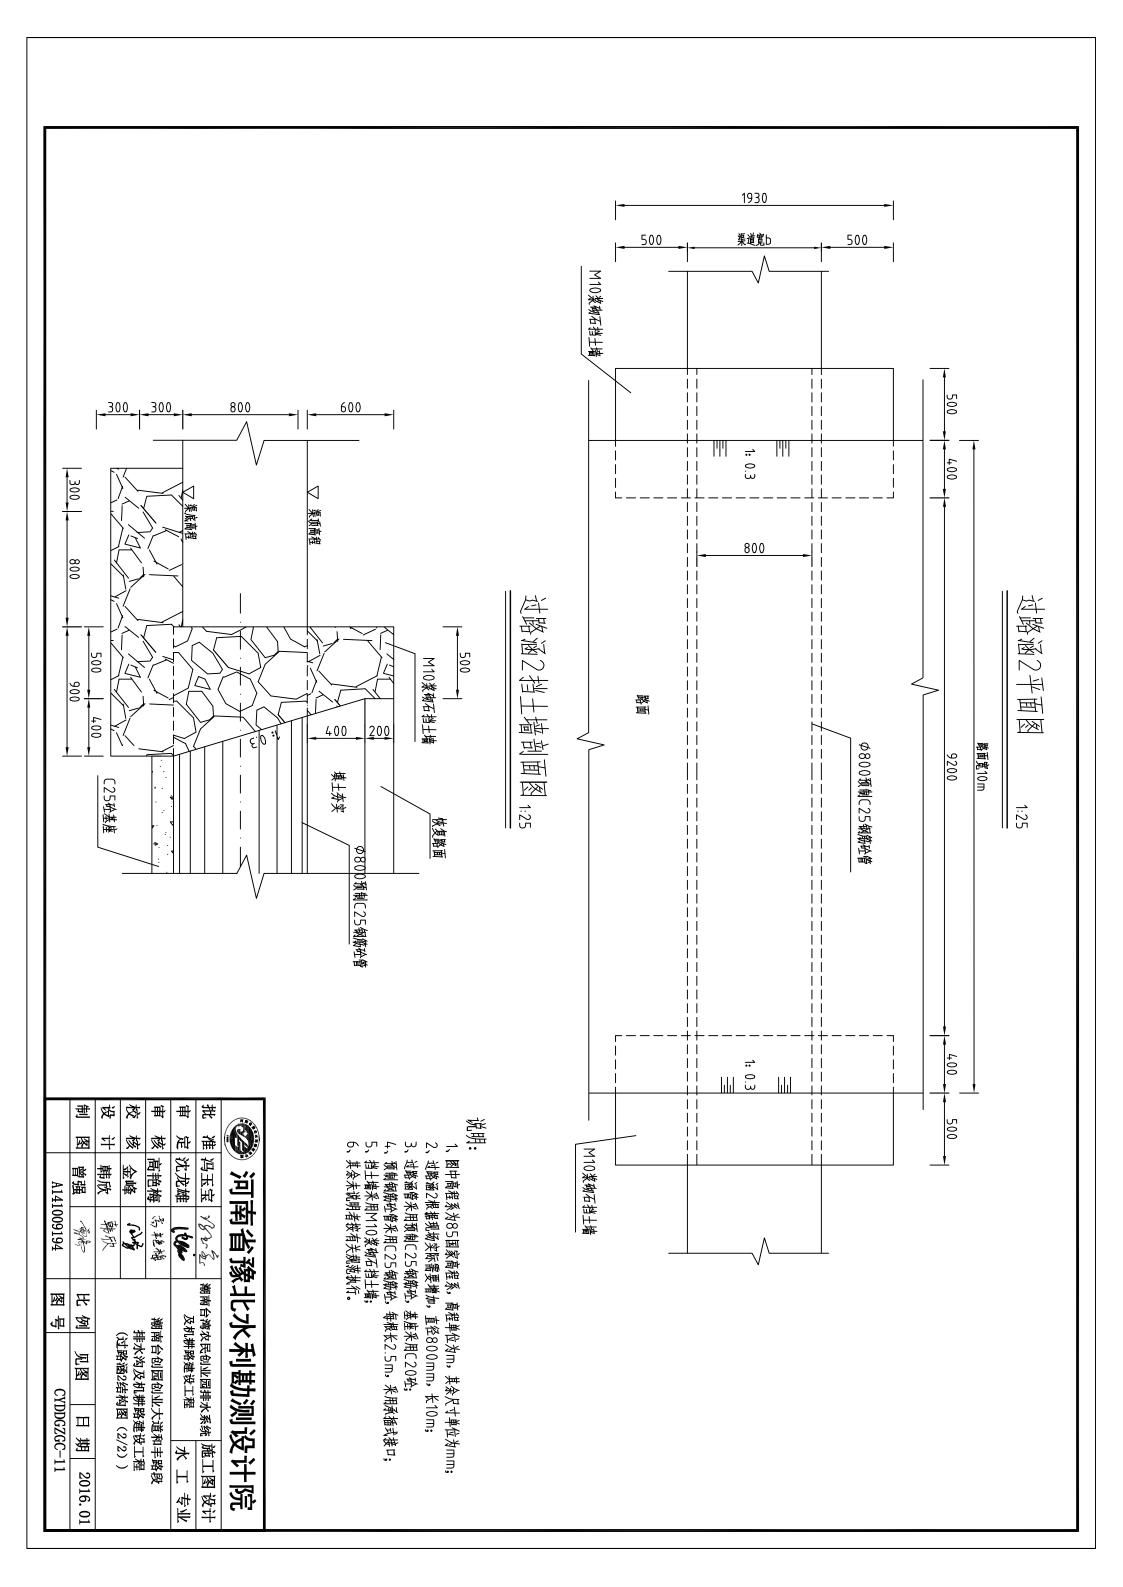

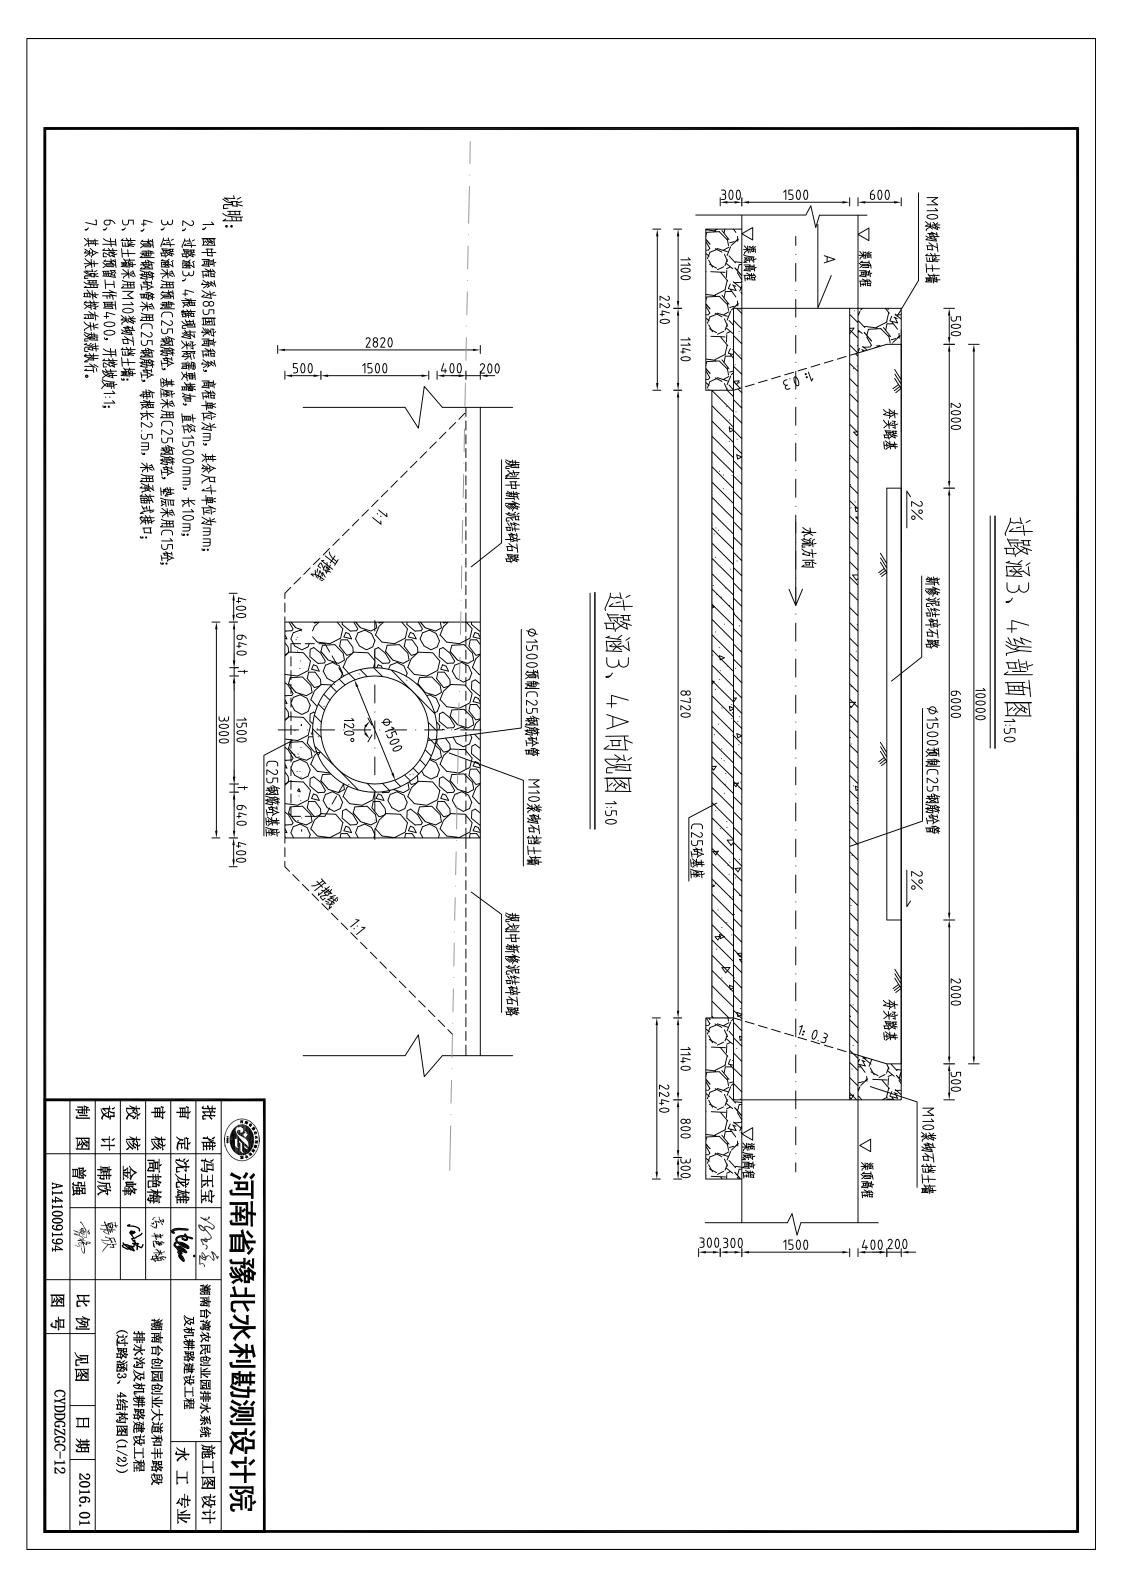

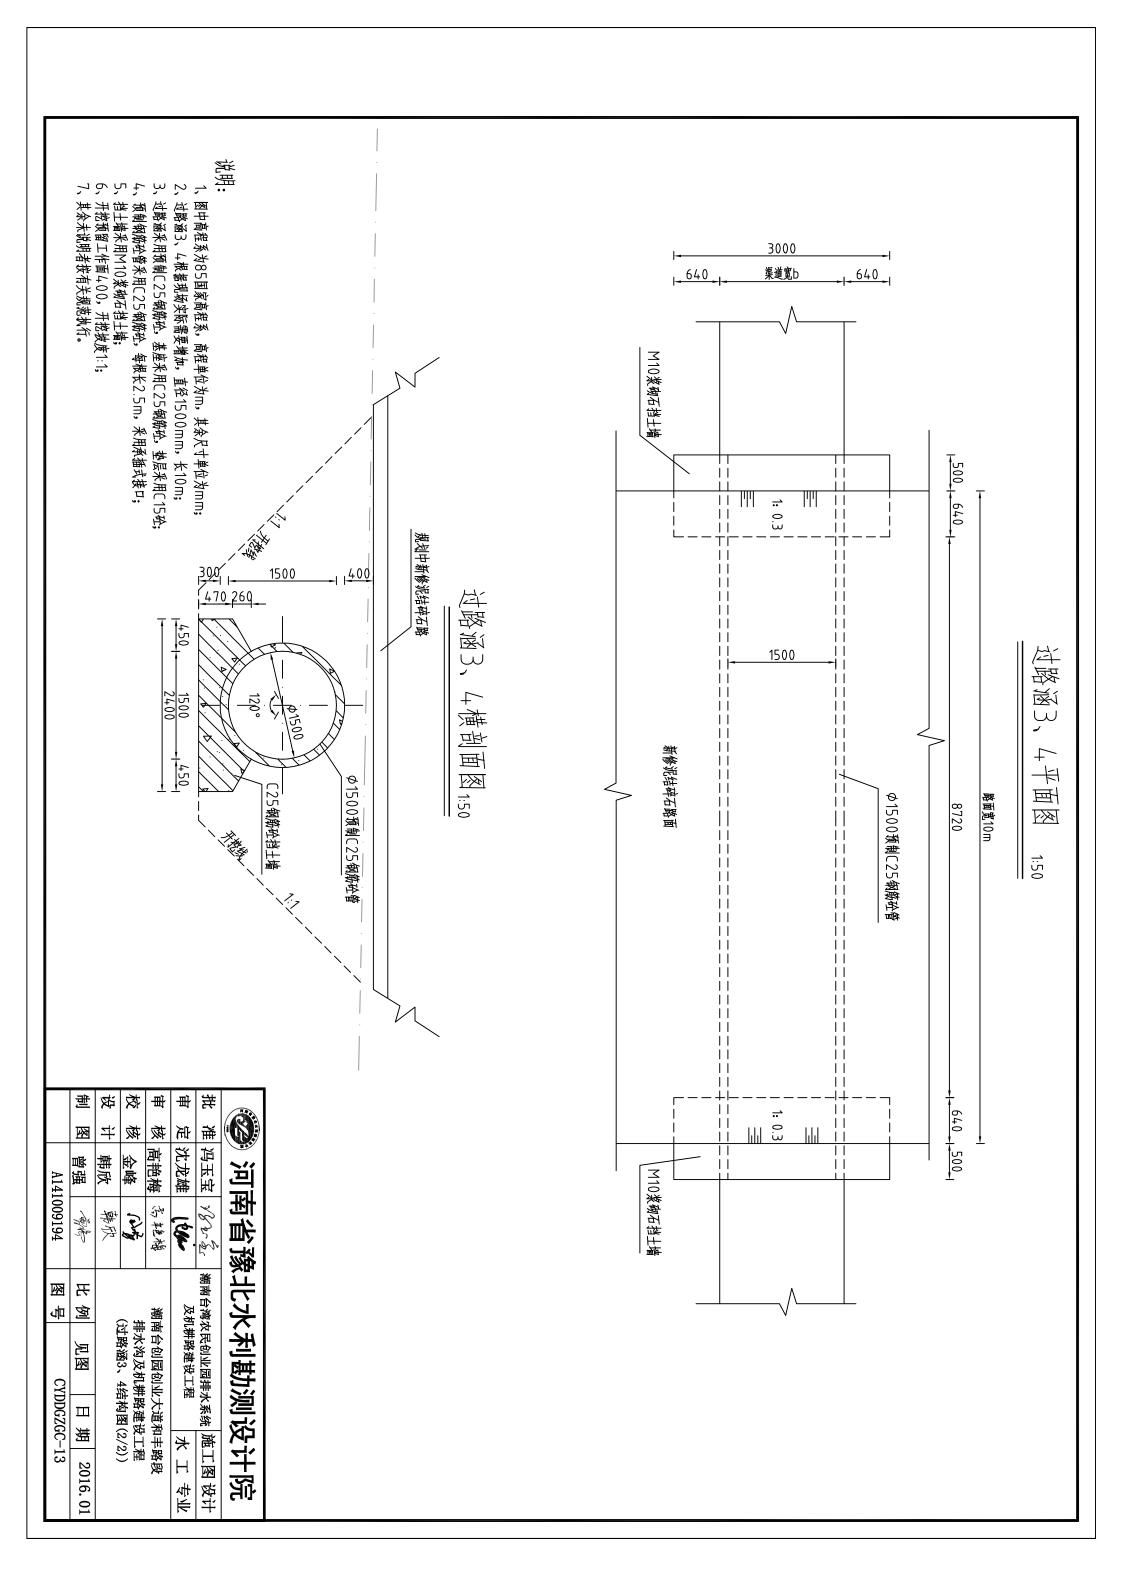

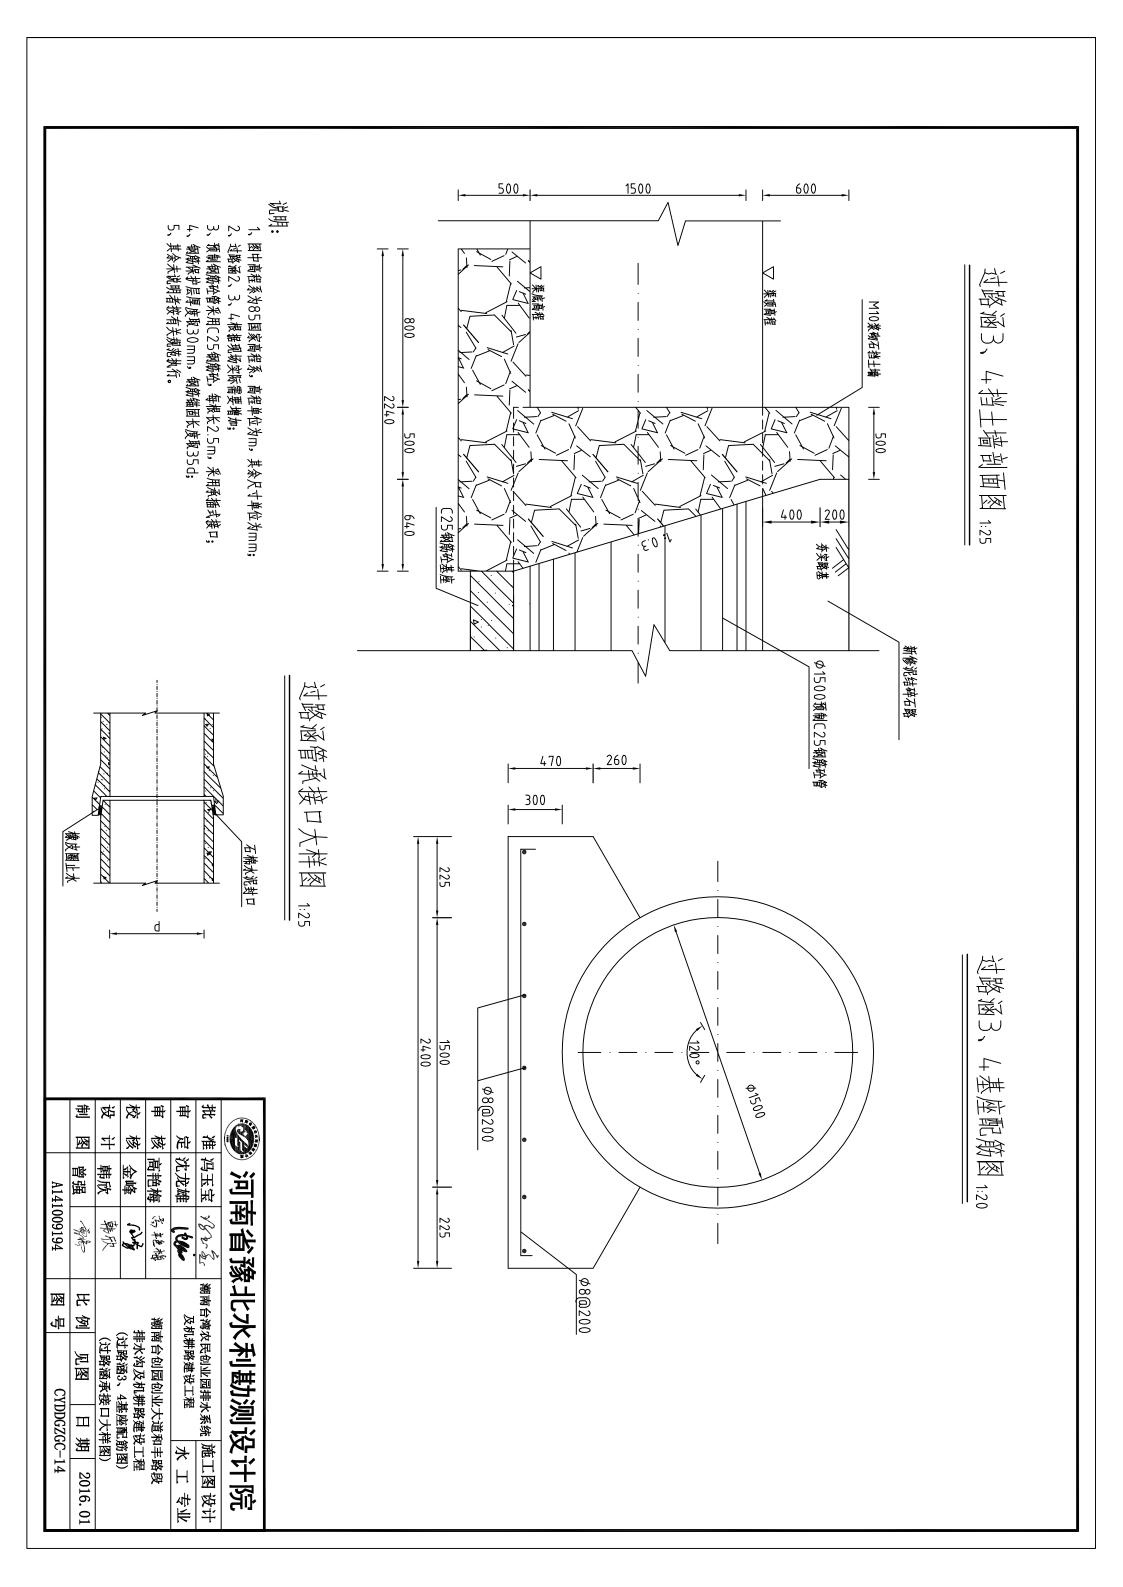

施工说明

一、工程概况

本工程位于潮南区台创园创业大道,项目区有不少墓地,项目建设务必绕过墓地。项目拟建设一条长850m的机耕路,建设过程中涉及对现有2座桥梁的改建,以及对现有4个过路涵的整修。

二、设计依据

- 1、《挡土墙设计规范》(SL379-2007);
- 2、《公路桥涵设计通用规范》(JTGD60-2004);
- 3、其它有关的国家及地方强制性规范和标准。

三、设计内容

挡土墙采用C25钢筋混凝土结构,总长850m。机耕路采用泥结碎石路面,路长850m,路宽6m,路厚120mm。机耕路左侧采用钢筋混凝土挡土墙结构,右侧设立C20砼路肩,路肩的尺寸为300×300。挡土墙每18m分一道缝,并用三油二毡填缝。

改建2座过路桥。均采用2孔的箱涵形式。

整修过路涵4个,其中2个内径为0.5m,2个内径为1m。

四、工程地质概况

缺乏地质资料,工程施工需达到设计说明中地基承载力要求。

五、材料选用

说结石主要由碎石、泥土组成,泥结碎石所用的石料应符合设计要求;长度、扁平状颗粒不宜超过20%,泥结碎石所用粘土,应具有较高的粘性,塑性指数以12-15为宜,粘土肉不得含腐殖质或其它杂物。

六、泥结碎石配合比

粘土用量一般不超过混合料总量的15%-18%,泥浆一般按水与土为0.8:1至1:1的体积比进行拌和配置。如过稠,则灌不下去,泥浆要积在石层表面;如过稀,则宜流淌于石层底部,干后体积缩小,粘结力降低,均将影响路面的强度和稳定性。

七、施工流程

本路段泥结碎石路面施工程序如下:测量放样->布置料堆->摊铺碎石->稳压->浇灌泥浆->碾压->铺封层。

八、泥结碎石路面施工

1、堆料及摊铺

作业段划分:摊铺作业时间,每个流水段可按40-50m为一段。根据摊铺用料石量计算卸料车数,卸料后用推土机整平,碎石层虚铺厚度应为设计厚度乘以压实系数的松铺厚度,压实系数人工摊铺为1.25-1.30,机械摊铺为1.20-1.25,应按机械配备情况确定每天的施工长度,可根据施工进度要求以8-10h为一班连续摊铺。

摊铺:碎石料卸料后,应及时摊平,应最大限度使用推土机初平。现场施工人员应根据放线标高及虚铺厚度,用白灰标出明显标志,为推土机指示推平高度,以便推土机按准确高度和横坡推平,为下一步稳压创造良好条件。

人工配合机械施工: 施工时,设专人指挥卸料,要求布料均匀,布料量合适。布料过多或过少时,会造成推土机或人工工作量过大,延长工作时间。在路床表面洒水,洒水车应由专人指挥,应参照作业时的气候条件控制洒水量,以最佳含水量为标准调整现场洒水量。各类机械施工、须至始至终由专人指挥,不要多头指挥,各行其事。应配备足够的平整、修边人员,对机械不能修整到的边角部位进行修补,同时测量摊铺层的宽度、标高、坡度、平整度,保证摊铺面合格。

2、 念山

稳压宜用压略机自两侧向略中慢速稳压两边,使碎石各就其位,穿插紧密,初步形成平面稳压两边后即洒水,用水量约2-2.5kg/m2,以后随压随洒水花,用量约1kg/m2,持石料湿润,减少摩阻力。

3、灌泥浆

碎石层经稳压后,随即进行灌泥裳,灌浆时要浇灌的均匀,并且灌满碎石间的空隙。泥浆的表面应与碎石齐平,碎石的棱角应露出泥浆之上。灌浆时必须使泥浆灌到碎石层的底部,灌浆后一至二小时,当泥浆下沉,空隙中空气溢出后,在未干的碎石层表面上撒石屑嵌缝料,用以填塞碎石层表面的空隙。

4、無压

灌浆完成后,待路面表面已干但内部泥浆尚处于半湿状态时,应立即用压路机在路基全宽内进行压实,由两侧向中心碾压,先压路边两到三遍后逐渐移向中心,从稳定到碾压全过程都应随压随酒水花效果较好。碾压至表面平整,无明显轮迹,压实密度大于或等于设计要求,碾压中局部有"弹软"现象,应立即停止碾压,待翻松晾干或处理后在再压,若出现推移应适量酒水、整平压实。在碾压过程中,每碾压1-2遍后,即撒铺薄层石屑并扫匀,再进行碾压,以使碎石缝隙内的泥浆泛到表面与所撒石屑粘结成整体。

5、铺封辰

碾压结束后,路表常会呈现骨料外露而周围缺少细料的麻面现象,在干燥地区路表容易出现松散。为了防止产生这种缺陷应加铺封面,其方法是在面层上浇洒粘土浆一层,用扫把扫均匀后,随即铺盖石屑,扫匀后并用轻型压路机碾压3-4遍,随即开放交通,铺封层厚度不应大于1cm。

6、质量要求

表面应平整、坚实,不得有松散、弹簧等现象。用压路机碾压后,不得有明显轮迹。面层与其它构造物接顺,不得有积水现象。施工完的路面外观尺寸允许偏差应符合有关规范要求。


九、施工组织说明

- 1、排水沟与主要公路相临,交通较为方便。
- 2、施工用水和生活用水均用附近居民的自来水。
- 3、施工用电接管网电
- 4、施工工棚可布置在水沟的附近平坦位置处,并布置临时仓库,施工时具体位置需调整
- 5、对于工程中开挖出来的淤泥及其它弃渣,不可用于回填,弃渣运距2km,施工完后,还需整平,做好水土保持措施。
- 6、施工过程中对于临近墓地的路段,可适当调整道路的宽度,防止影响墓地的风水。

考虑到挡土墙全长850m,而且中间有过路涵来水会流入排水沟,整段施工没法实现。可先在桩号0+300位置和桩号0+000位置分别建一道围堰,施工0+000-0+300段时,可将桩号0+300围堰上游的水用水泵连接水管排到桩号0+000围堰下游,施工完可拆除桩号0+000处的围堰;接着在桩号0+600位置建一道围堰,施工0+300-0+600段时,可将桩号0+600围堰上游的水用水泵连接水管排到桩号0+300围堰下游,施工完可拆除桩号0+300处的围堰;接着在桩号0+850位置处建一道围堰,施工0+600-0+850段时,可将桩号0+850围堰上游的水用水泵连接水管排到桩号0+600围堰下游,施工完后围堰均可挤除。

十一、地基处理

由于无地质资料,考虑到车辆荷载15+,要求挡土墙基础的地基承载力需大于70Kpa,若地基承载力达不到要求,需施工方联系业主和设计单位确定修改方案。

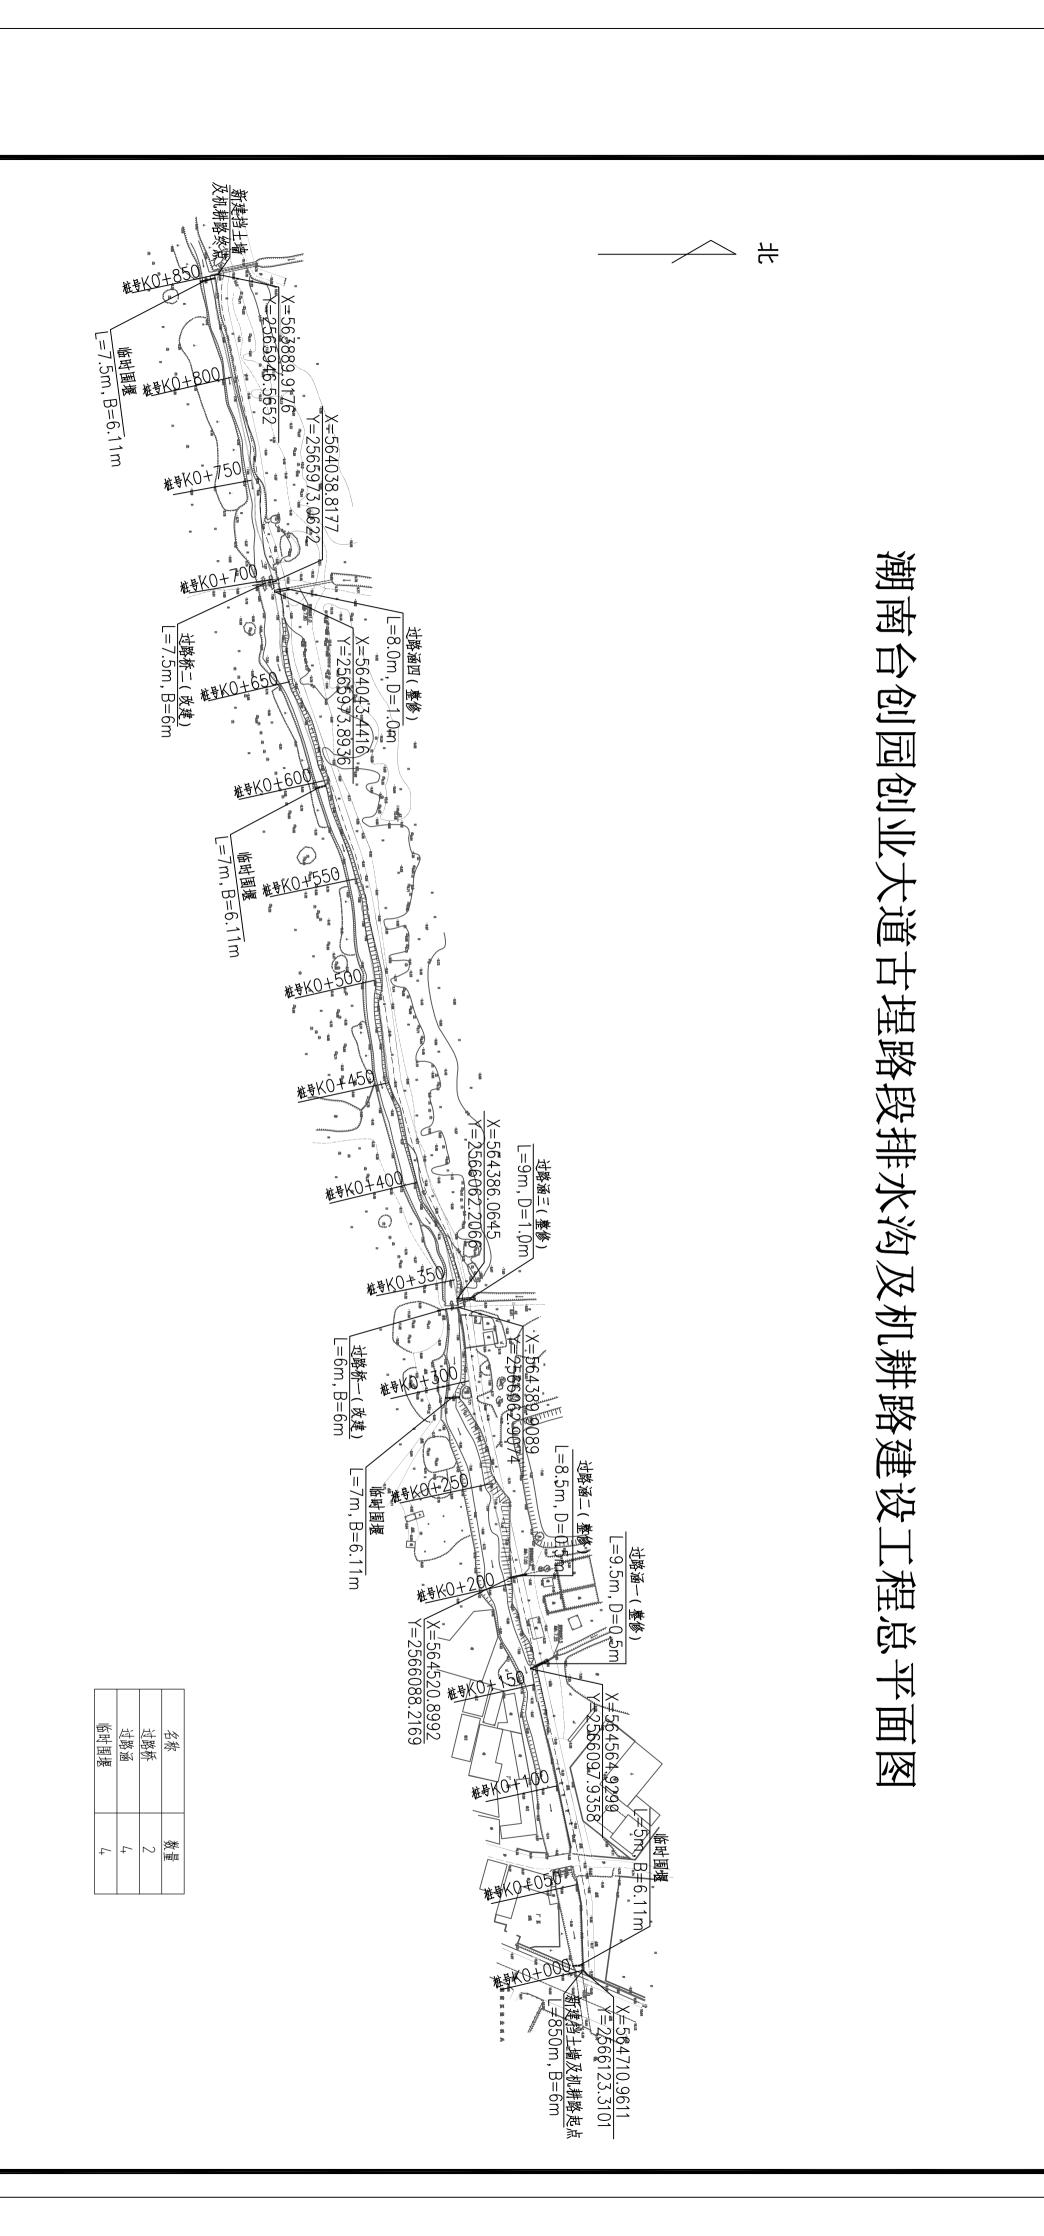

1、图中假定高程坐标系,图中尺寸单位以而计。

H.


- 机耕路长850m,采用泥结碎石路面,路宽6m,路厚120mm。机耕路左侧新建钢筋混凝土 挡土墙。道路的右侧加设C20砼路肩,尺寸为300×300。
- 3、钢筋混凝土挡土墙每隔18m分一道缝,并用三油两毡填缝。
- 4、新建挡土墙遇有过路桥时,可直接利用现有过路桥的侧墩结构作护岸,可不必新建挡土墙, 但需连接平顺。
- 土方开挖披比为1:1,开挖后的土除表面腐殖土外可进行回填重复利用;


2


- 回填土料中不得含植物根茎、垃圾等杂物,填土压实度不应小于0.92;
- 6、其余未说明者按有关规范执行。


施工图设计	潮南台湾农民创业园排水系统	1828x	淮四玉宝	雅
受计院	象北水利勘测设		河河河	


#	制	设	於	曲	一	批	
台型代税	溪	计	核	核	定	淮	
	Ĭ,	茲個吉	金峰	高艳梅	沈龙雄	冯玉宝	/ / ' '
A141009194	河心のうつ	龙/二十	gree!	为车路	(blei	冯玉宝 % 多 多。	
各 图	比例	L	}		及	潮南台湾农	ניס ב
][例 1: 2500	141.71.71.71.71.71.71.71.71.71.71.71.71.71	期用台刨四刨业大追占垤路段 排水沟及机耕路建设工程点平面图		辨路建	等 农民创业园排水系统	
JDJGL(S)-1	日 期	6 %	业大旭古建设工程	1 44 1 11		73 8%	
	2016. 01	ğ - E	基路段 以下 以下 以下	T	水工 专业	施工图设计	VI 176

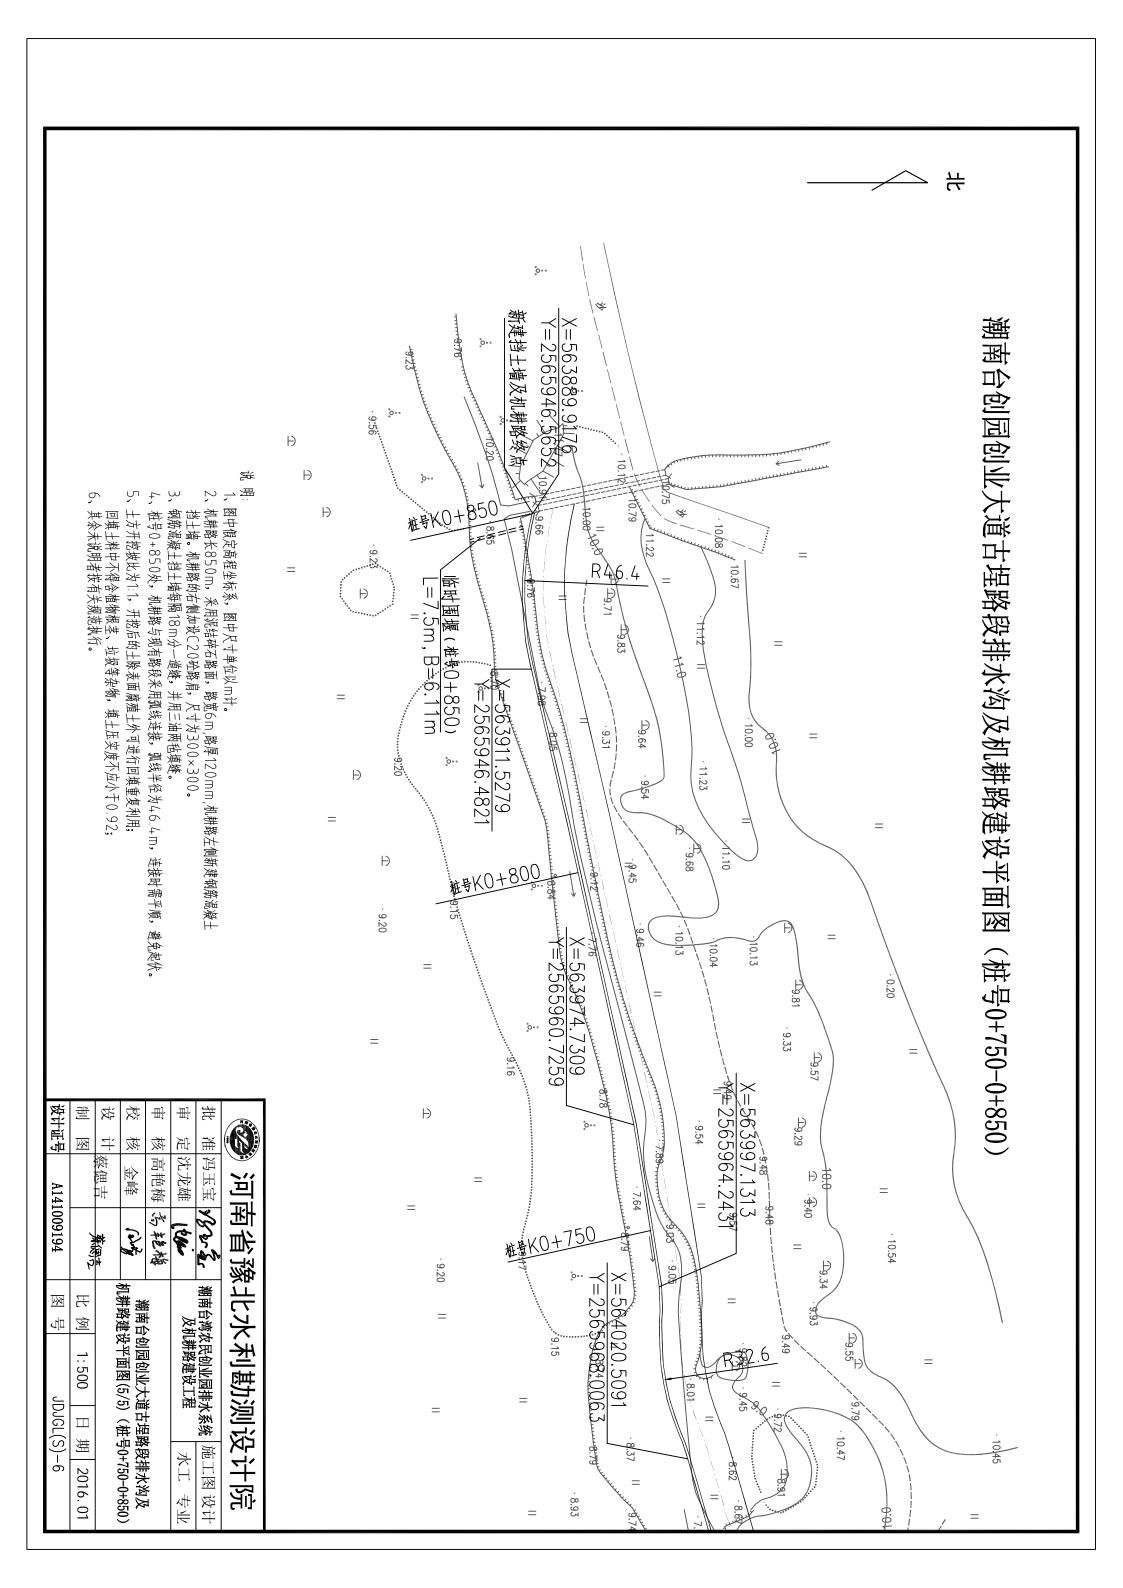

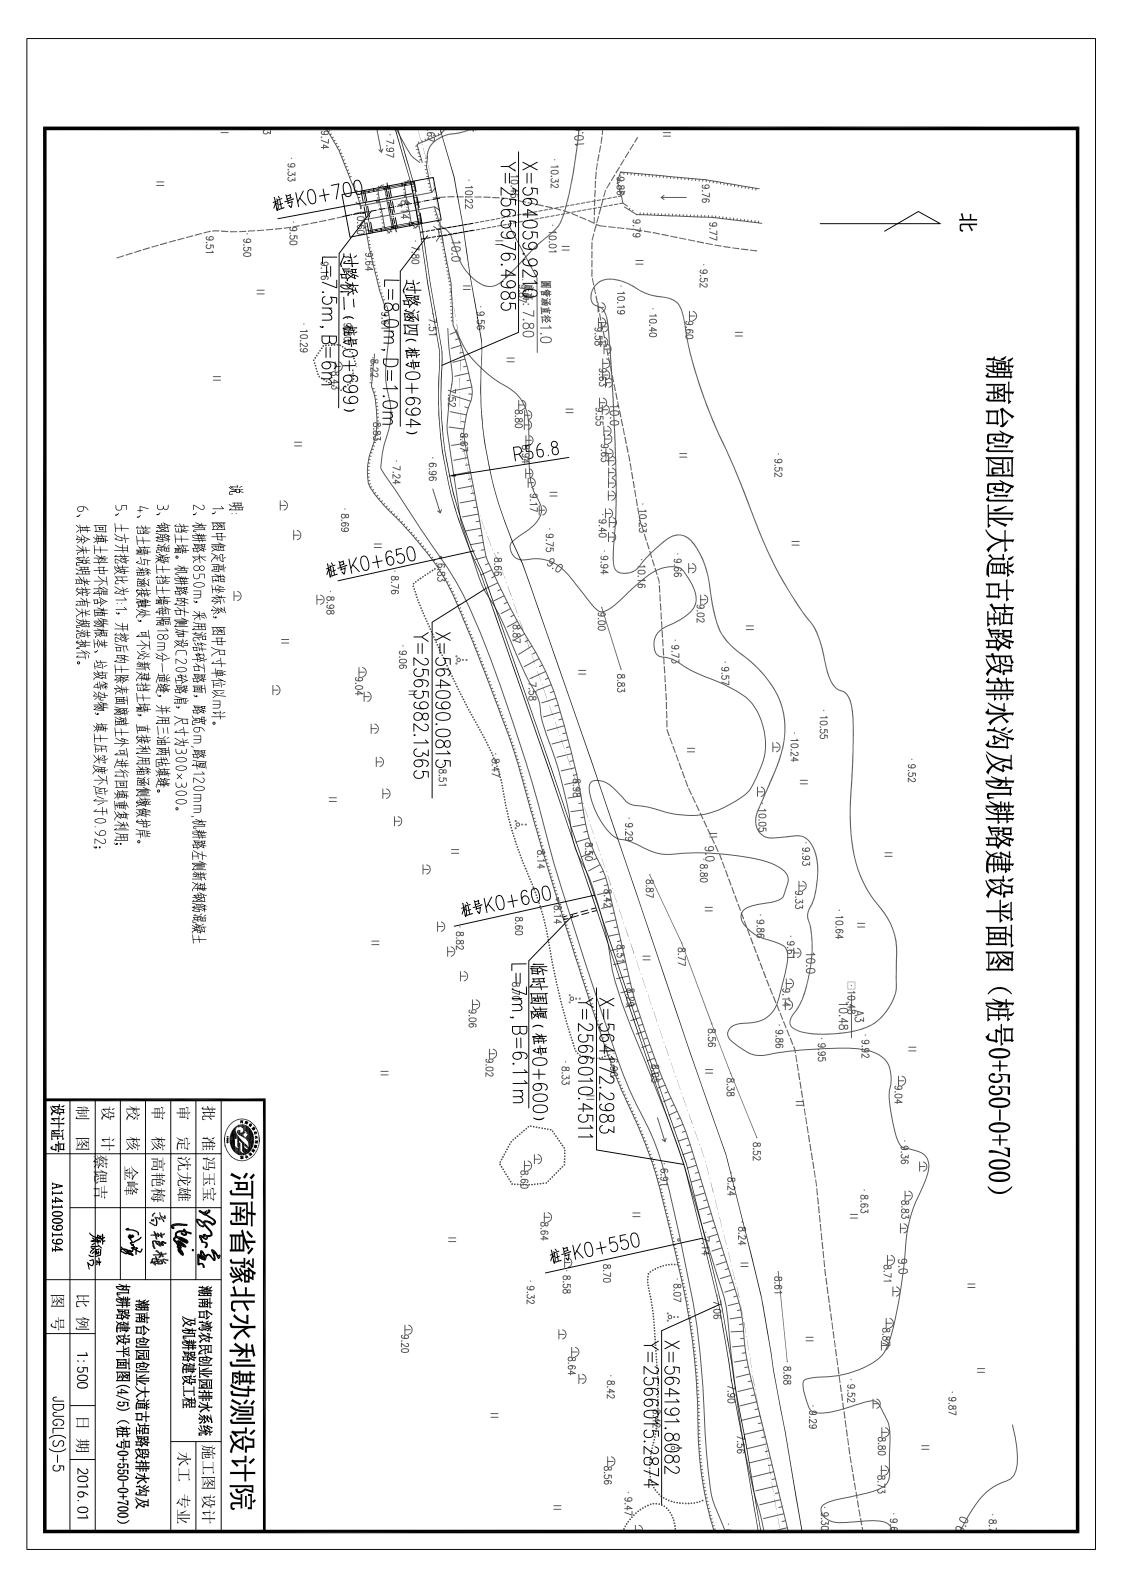

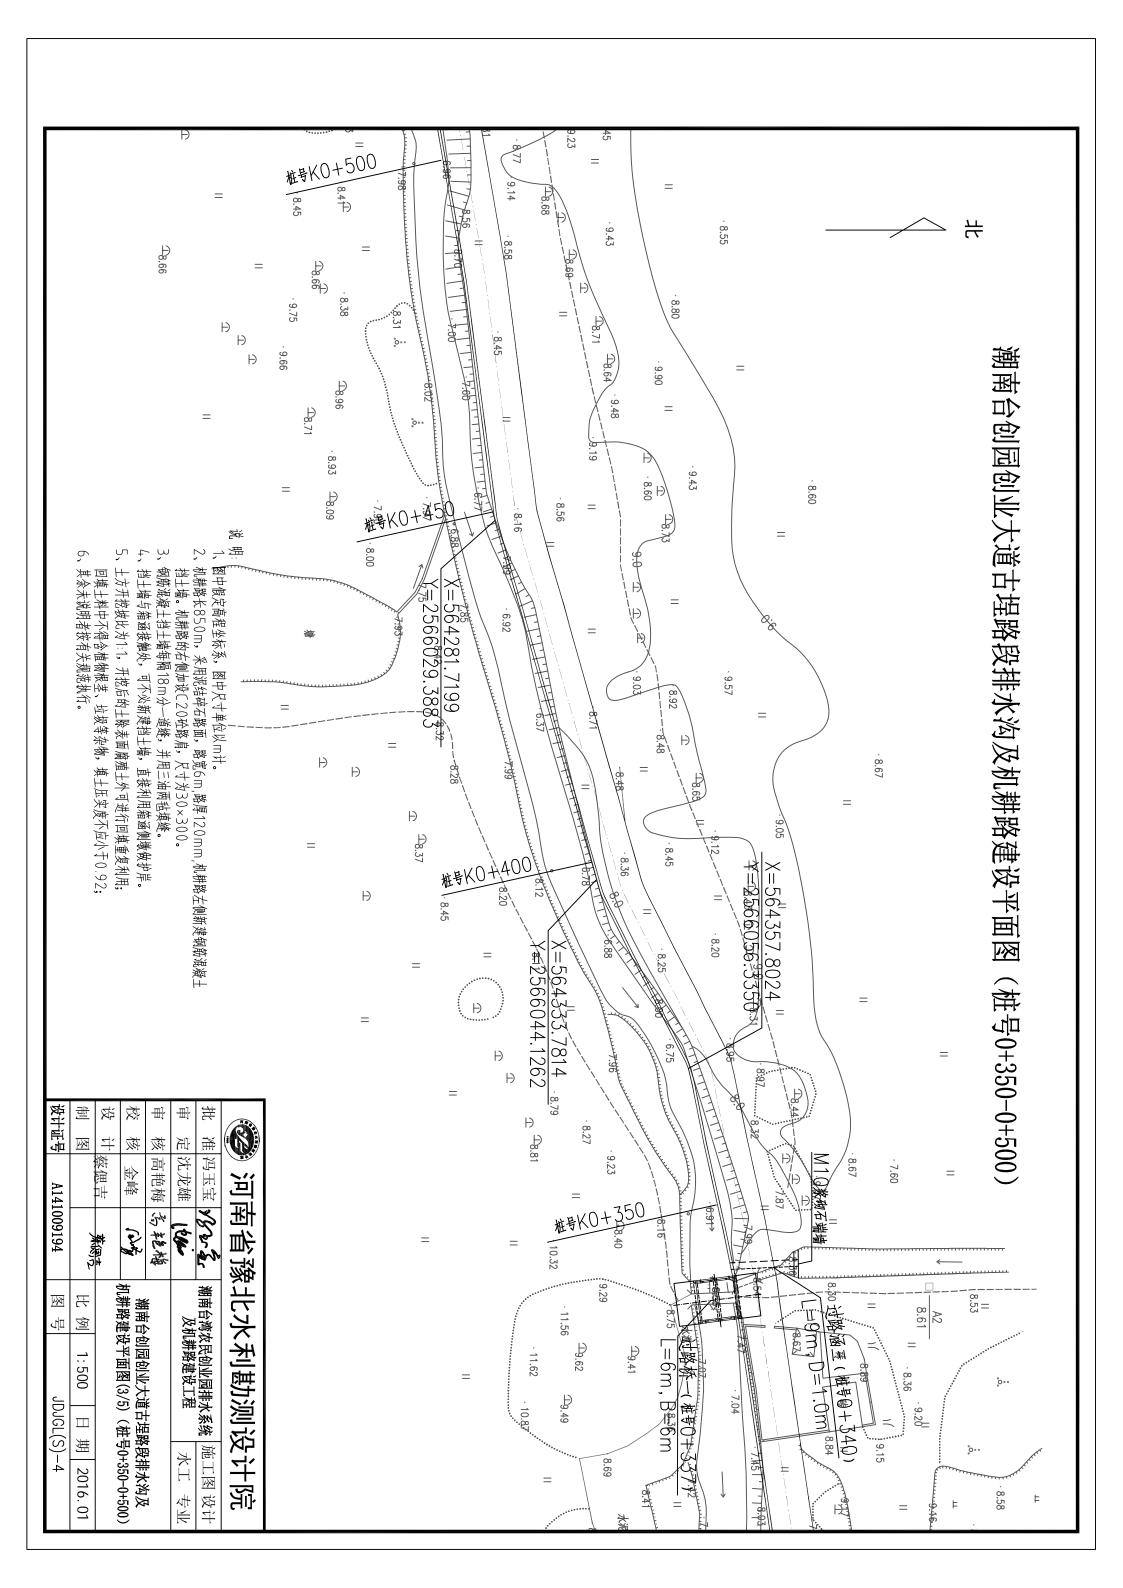


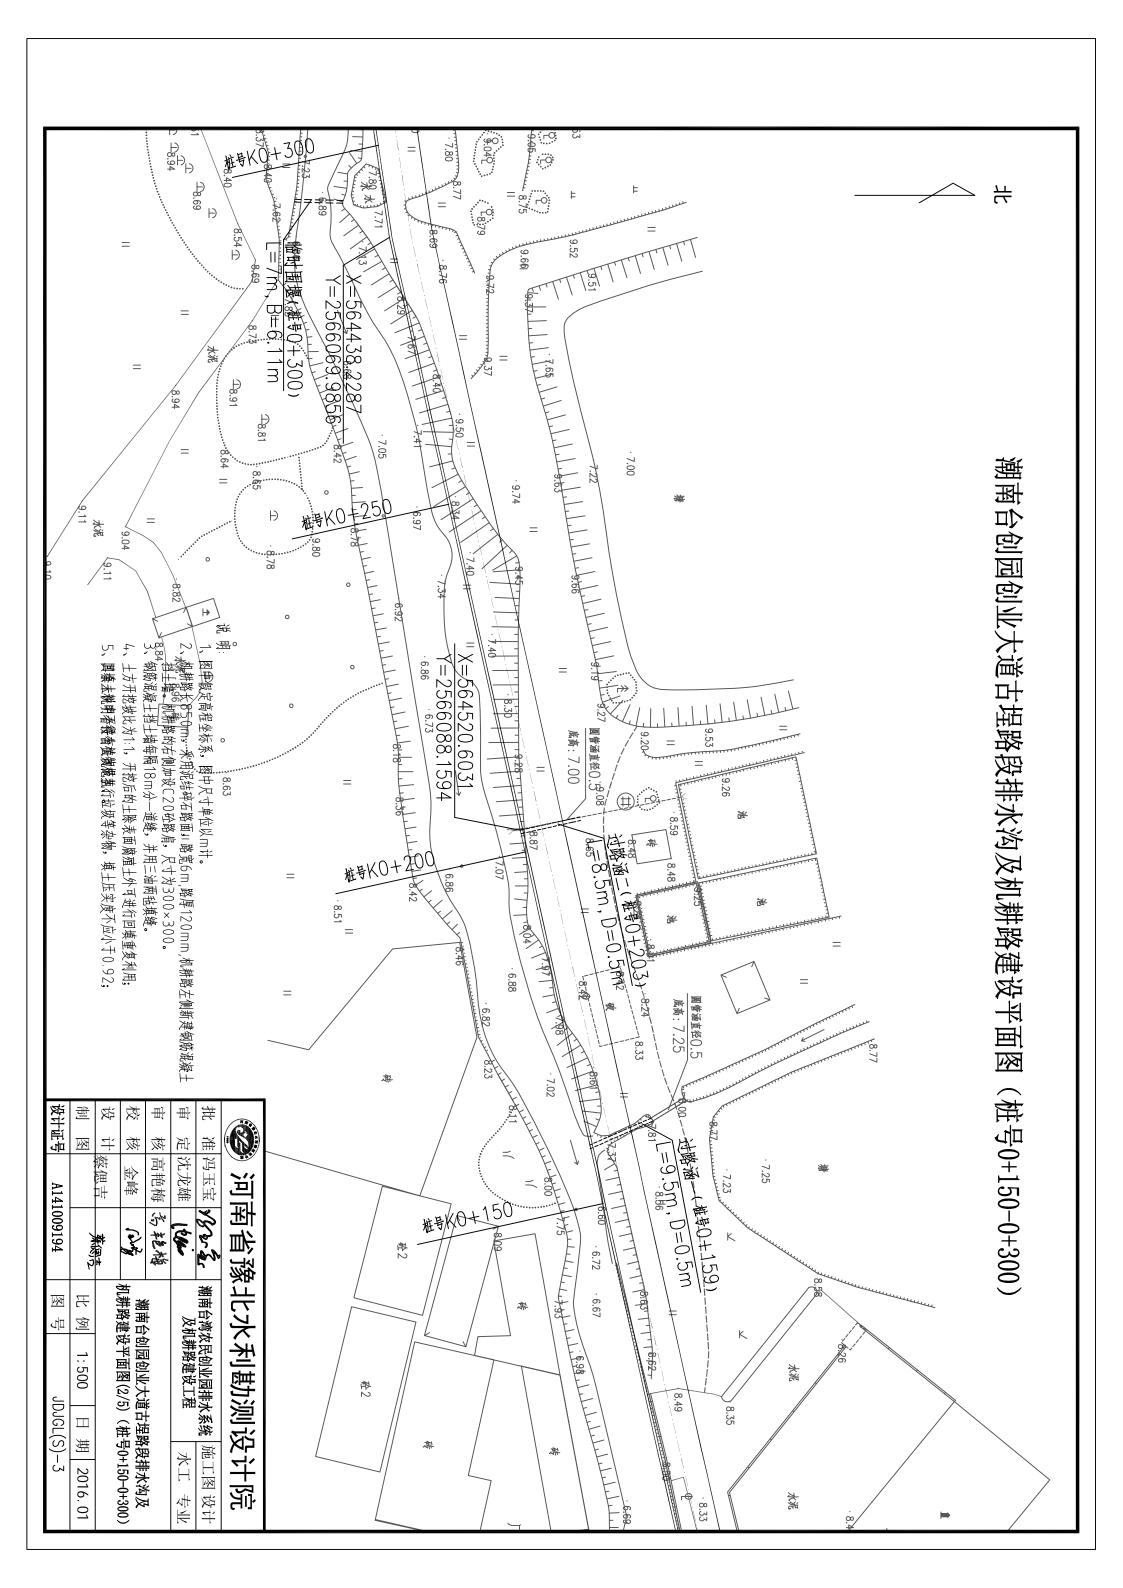

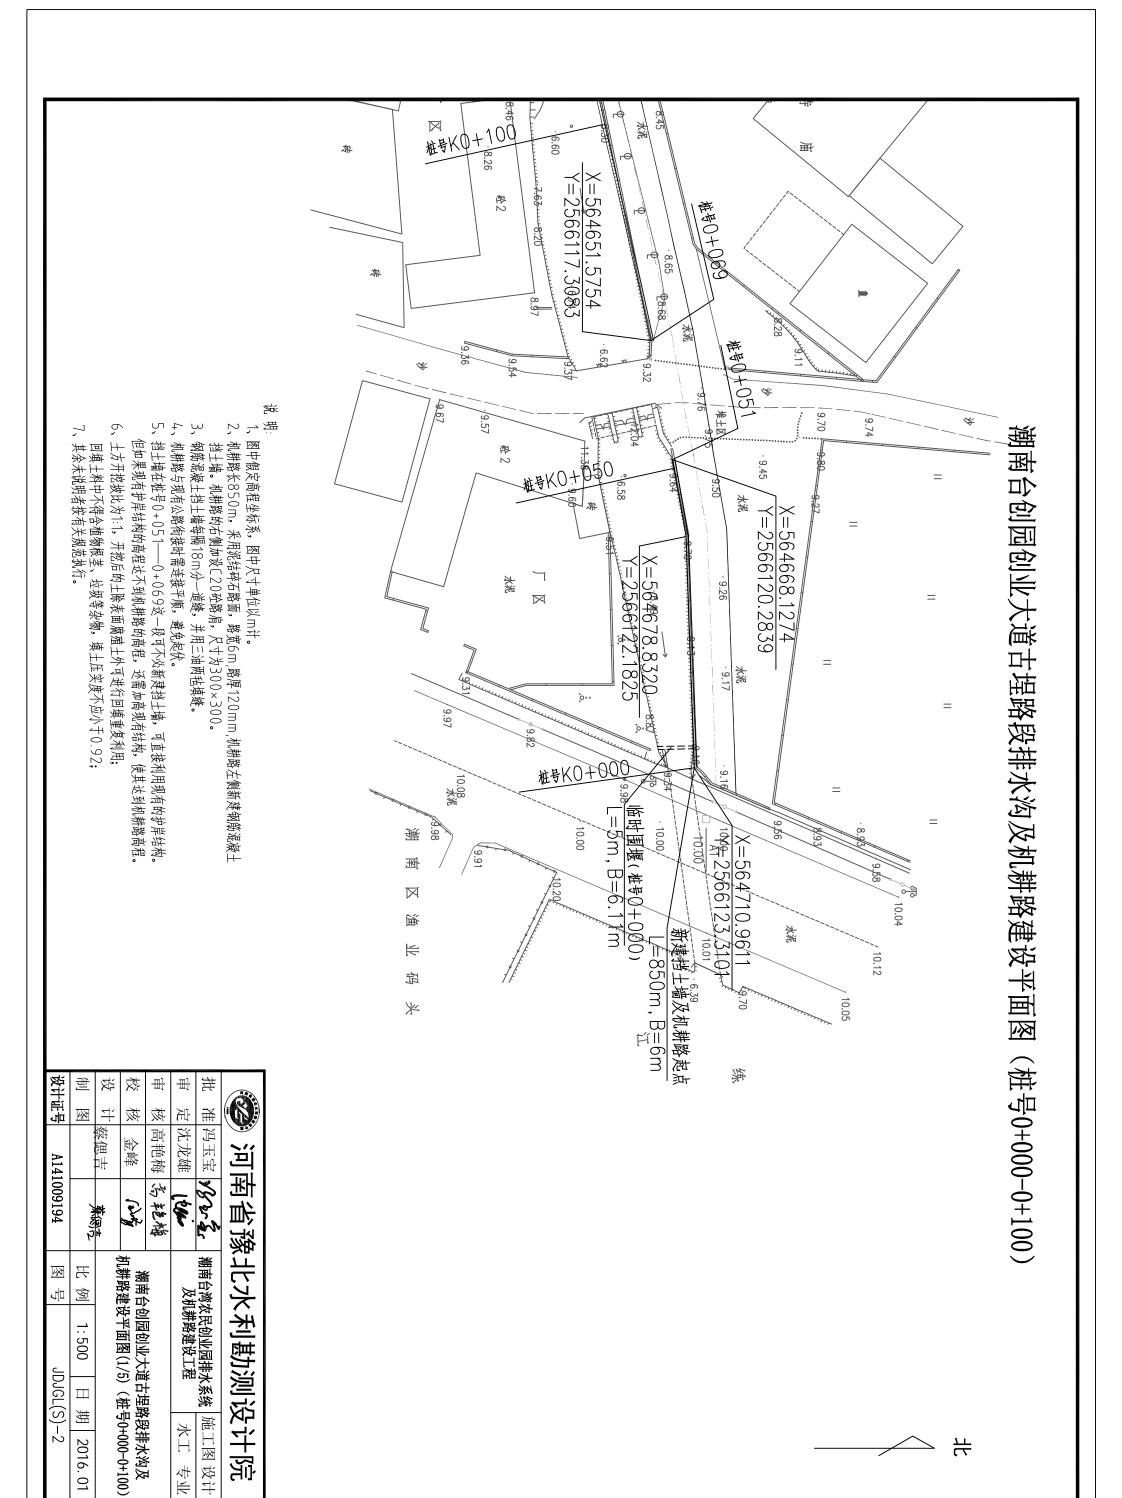



比例尺: 横向1: 1000 纵向1: 100 坡降1: 50

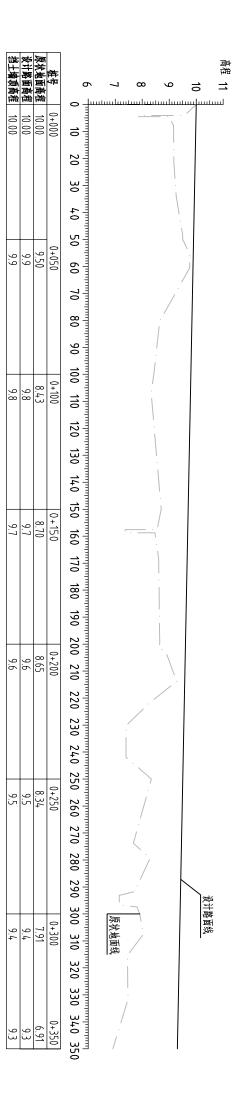


挡土塘顶高程	设计路面高程	原状地面高程	老生	6 32 Jun	7	&	9	高程 10]
9.3	9.3	6.91	0+350					
9.3	9.3	8.36	0+400	,,,,,,,,,,,,,,,,,,,,,,,,,,,,,,,,,,,,,,				
9.3	9.3	8.34	0+450	440 450 460 470 480				
9.3	9.3	7.56	0+500					
9.3	9.3	6.92	0+550					
9.3	9.3	7.73	0+600	դրուրադիարադիարադրադրադրադրադրադրադրադրադրադրադրադրադ				设计路面线
9.3	9.3	8.75	0+650	630 640 650	原状地面线	`.	\ \ \ \ \ \ \ \ \ \ \ \ \ \ \ \ \ \ \	


挡土塘顶高程	设计路面高程	原状地面高程	是排	6	7 .	&	9	
9.3	9.3	8.75	0+650	1 1 1 1 1 1 1 1 1 1				шш
				670				
				980				
				4 069 690 7				
9.3	9.3	8.14	0+700	00 7)		
		+-	0	10 7				
				20 7				
				20 730 740 750 760 770 780 790 80c		:		
				40 75		1		
9.3	9.3	7.65	0+750	50 76				
			0	50 77				
				0 78				
				0 79				
				0 80				
9.3	9.3	7.75	0+800	0 810	原状地面线			
				, 820 , 820	面线			设计路面线
) 830		:		面线
9	9	8.70	0+85) 840		\	\	
w	سَا	70	350) 85			\	


说明:1、
图中假定高程坐标系,
图中尺寸单位均以米计。


河南省豫北水利勘测设计院


	1				
挑	淮	冯玉宝	18 v 2	潮南台湾农民创业园排水系统	篇 施工图设计
毌	运	沈龙雄	(bei	及机耕路建设工程	水工 专业
阜	核	高艳梅	杏乾梅	潮南台创园创业大	道古埕路段
校	核	金峰	(John)	非水沟及机 制	
投	#	# 11	*	新建诌土墙及机种路夠	予
制	逐	祭地口	かぶっ	比例 见图 日	期 2016.01
设计证号	是亚	A141	A141009194	图号 JDJG	JDJGL(S)-7

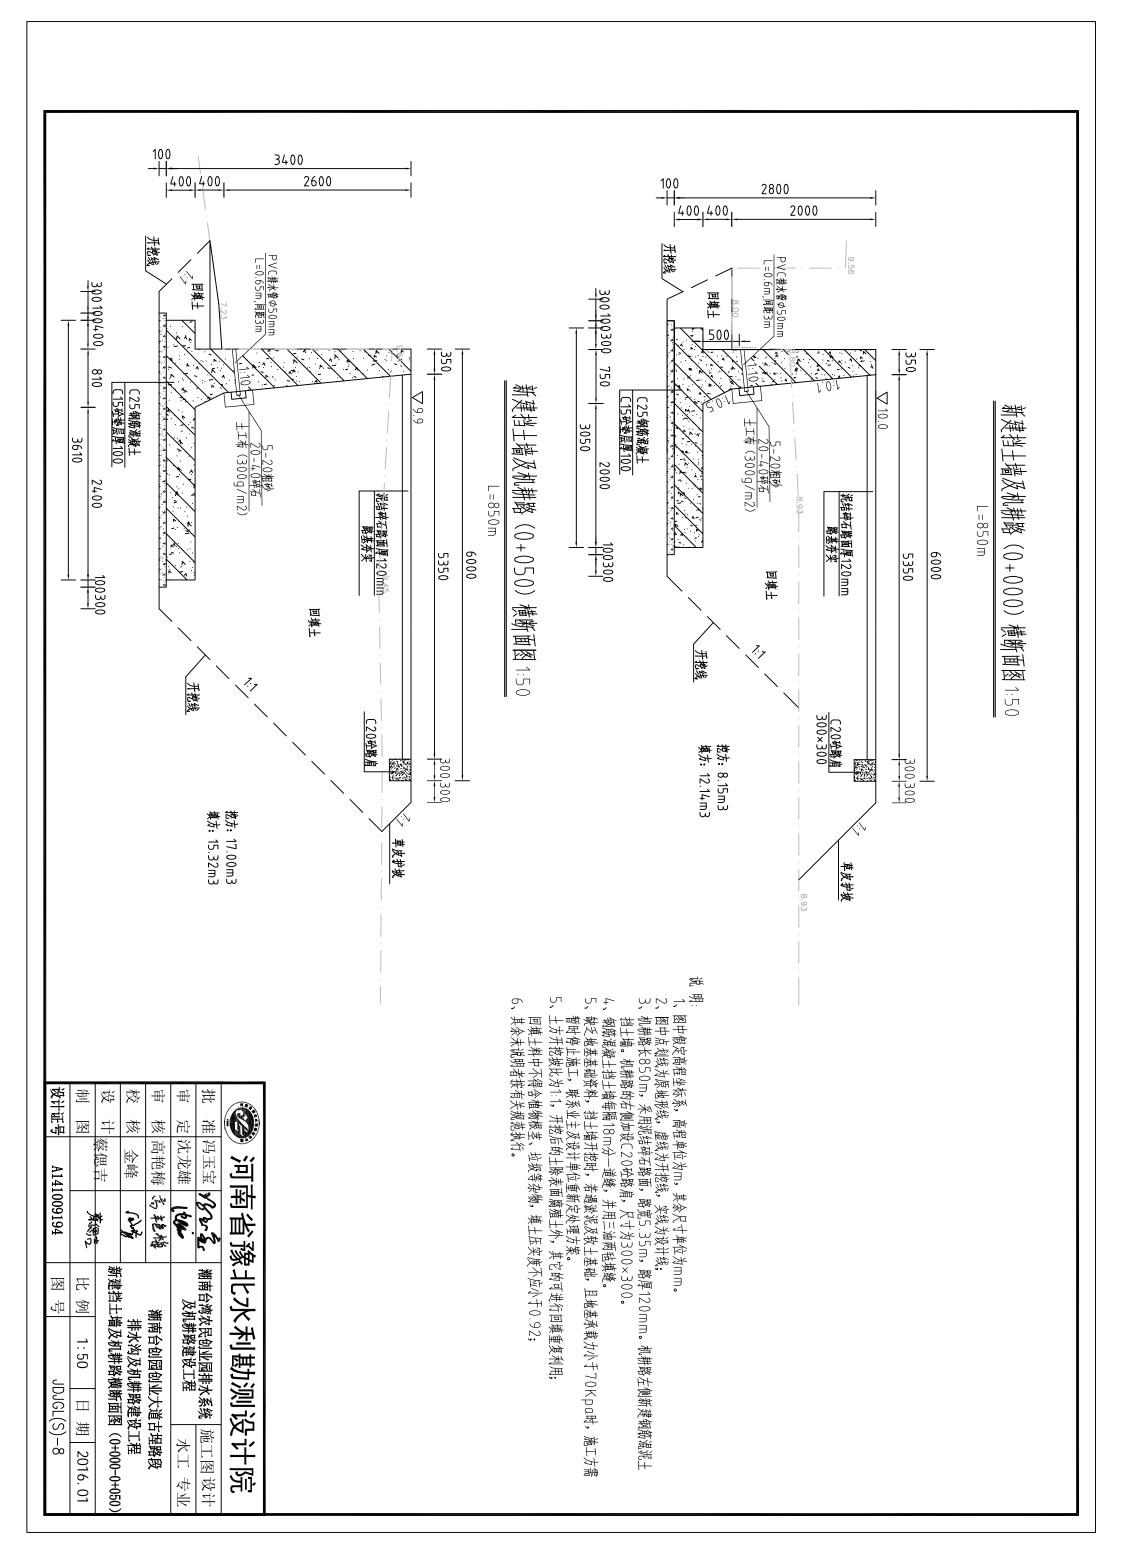


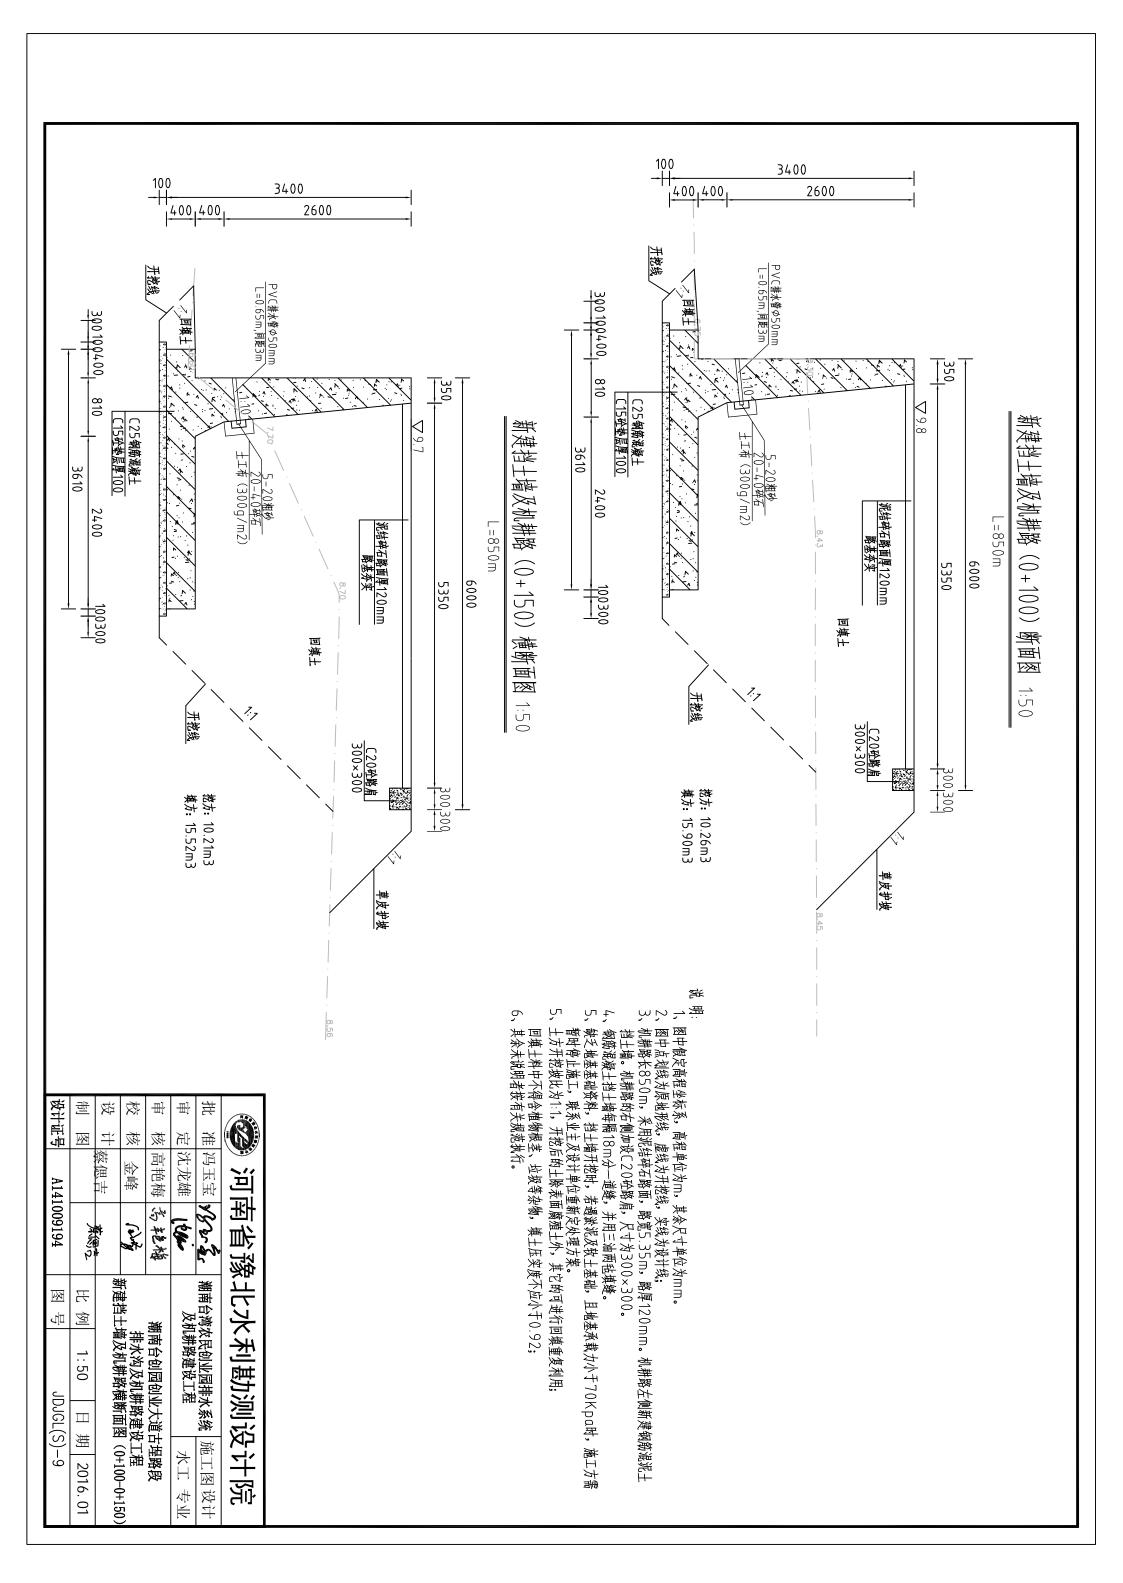


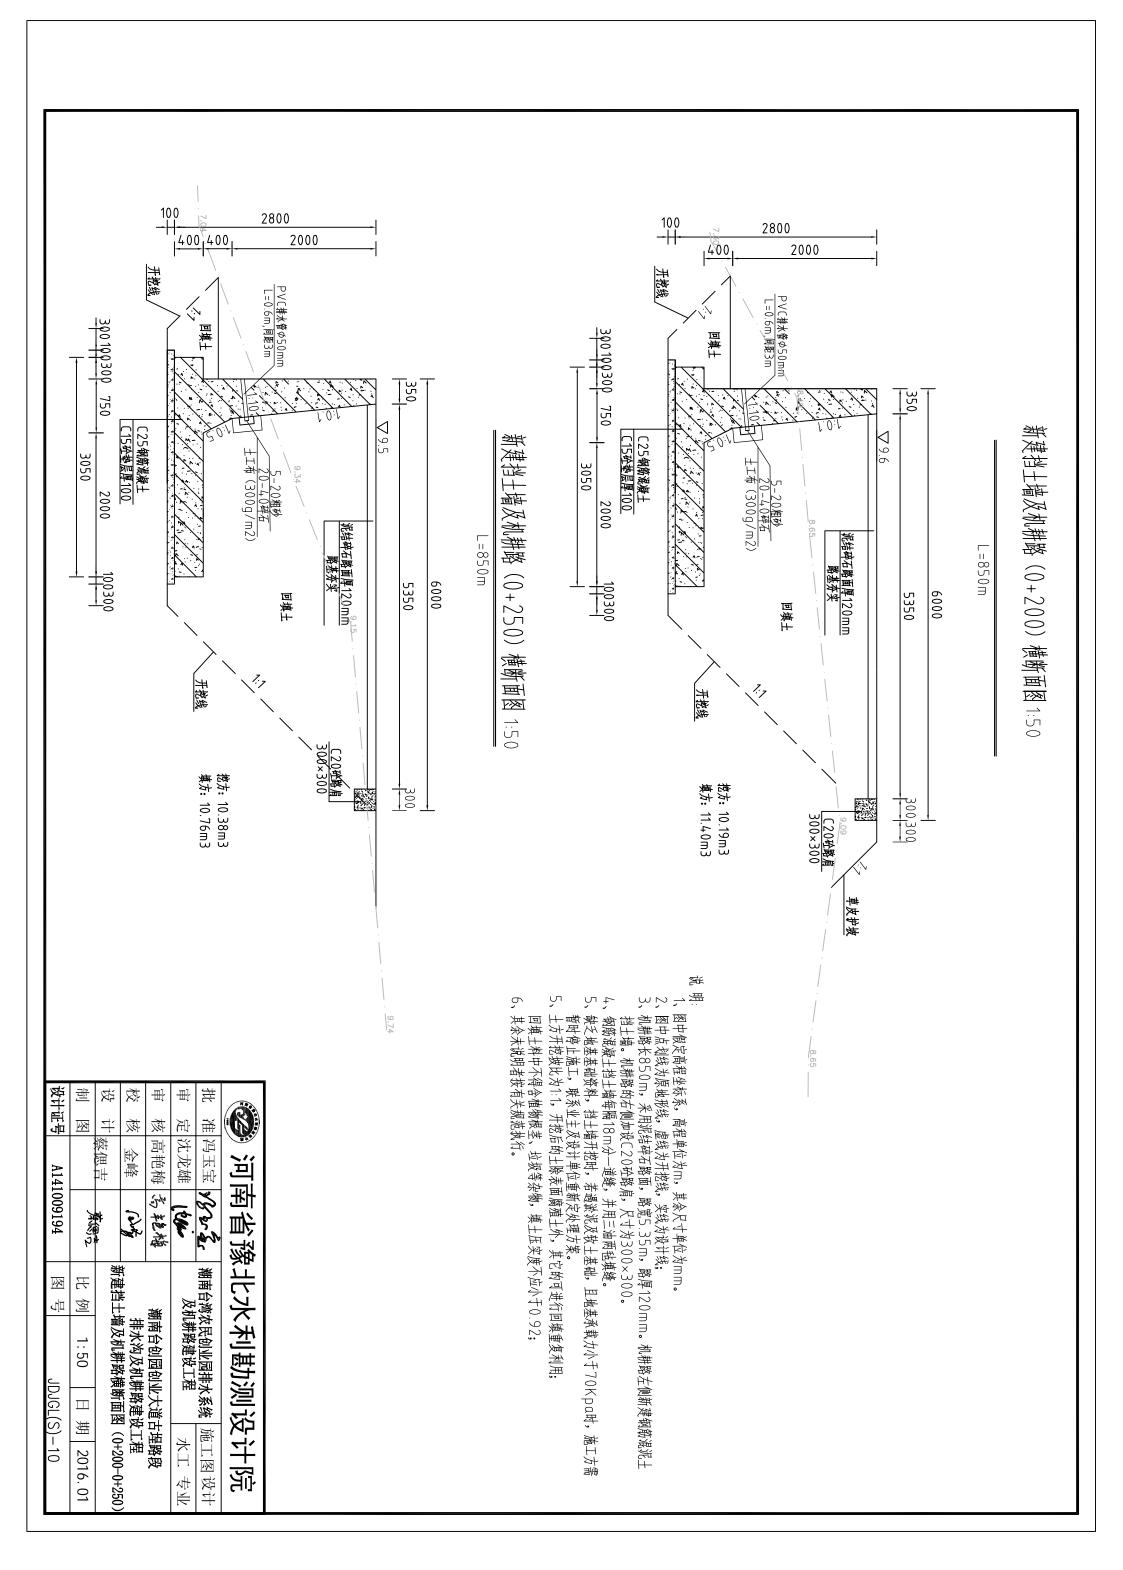


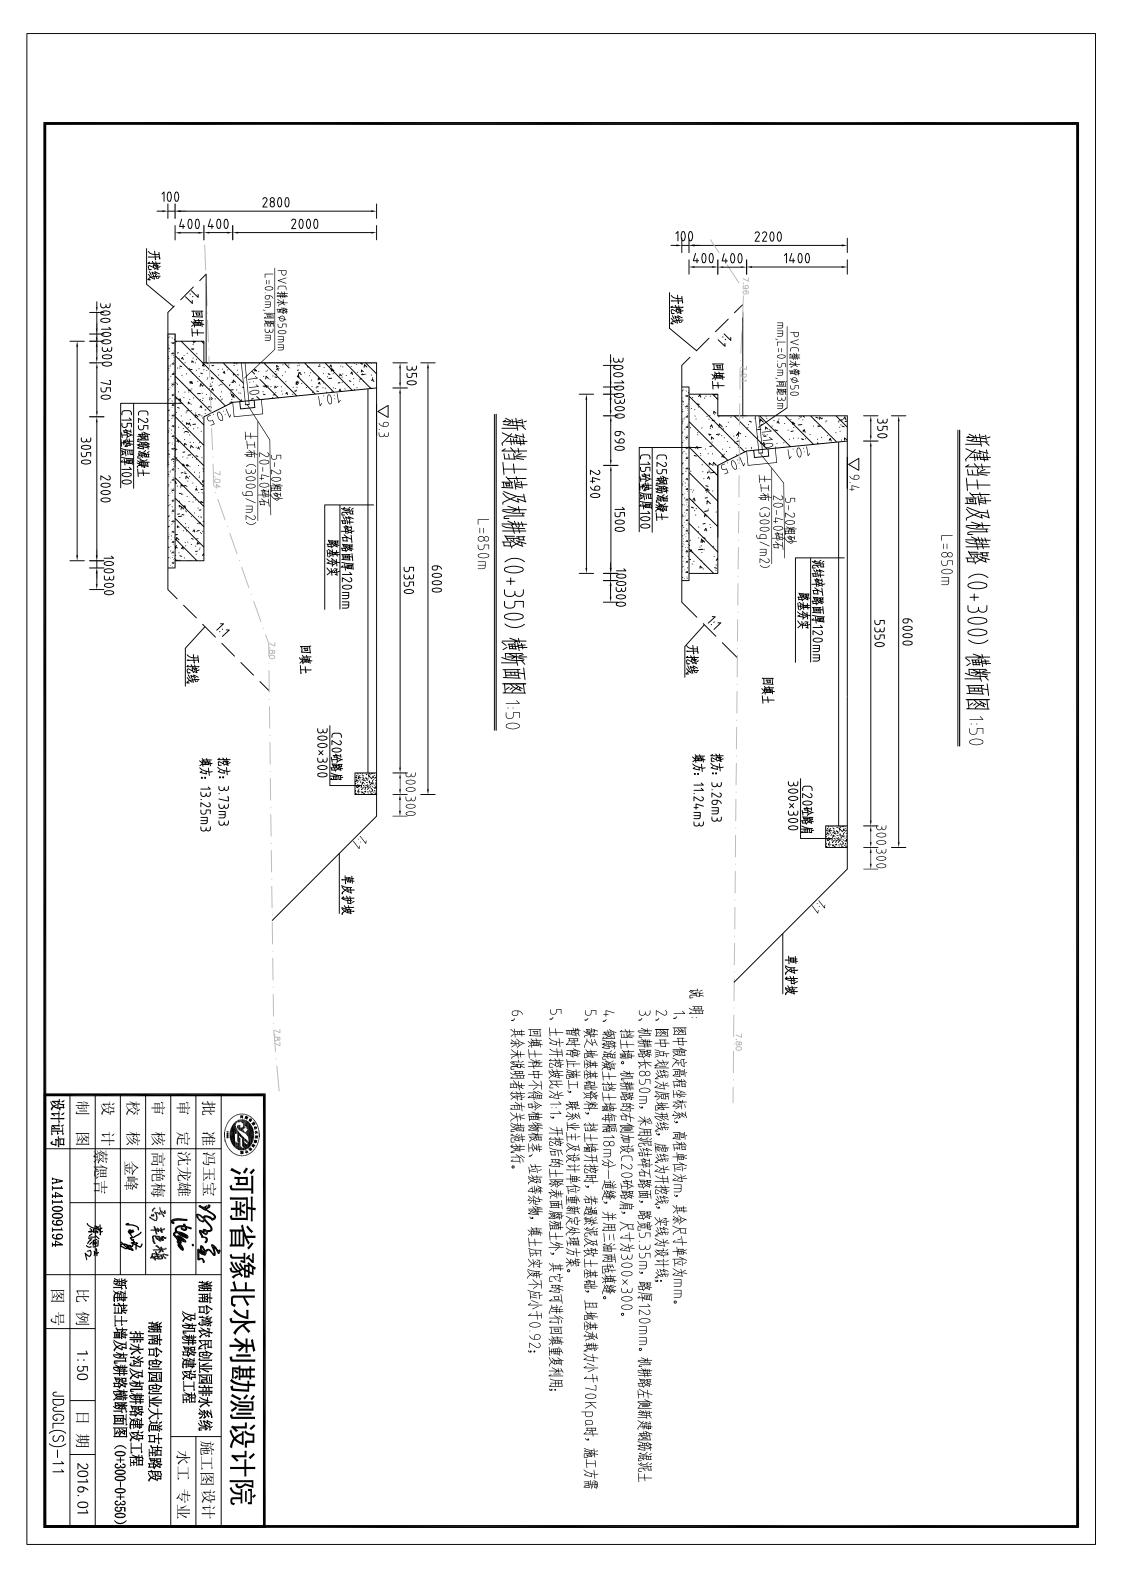


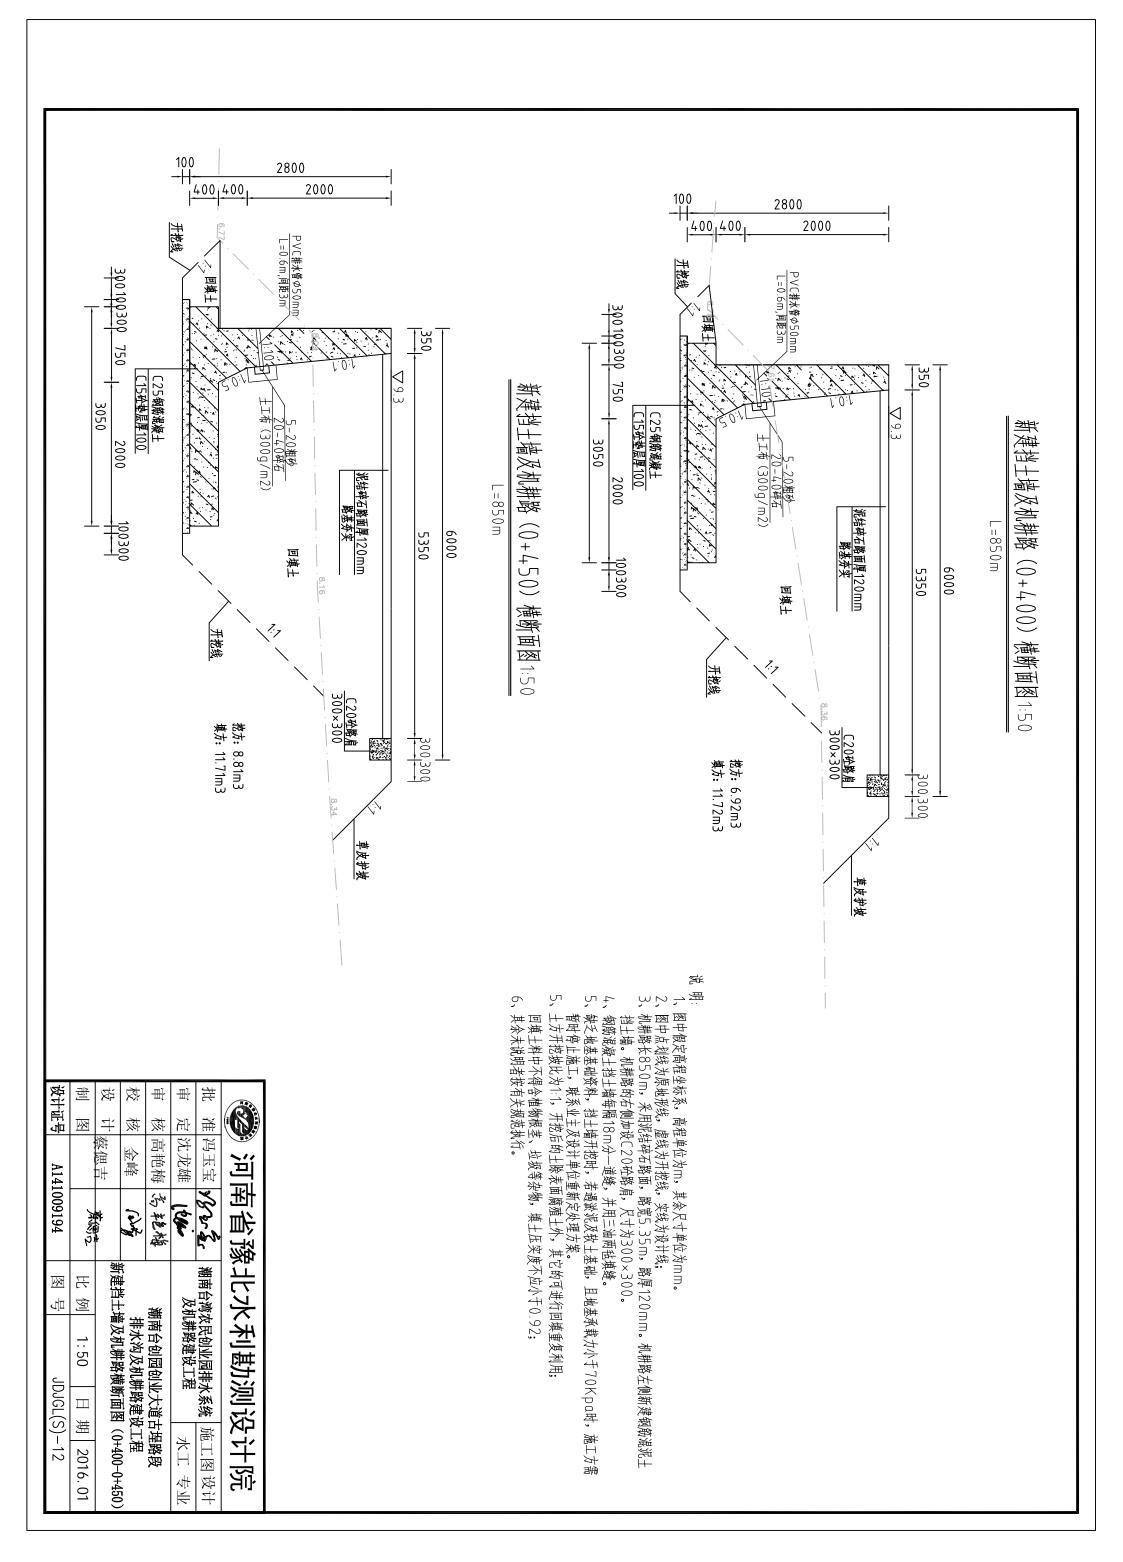


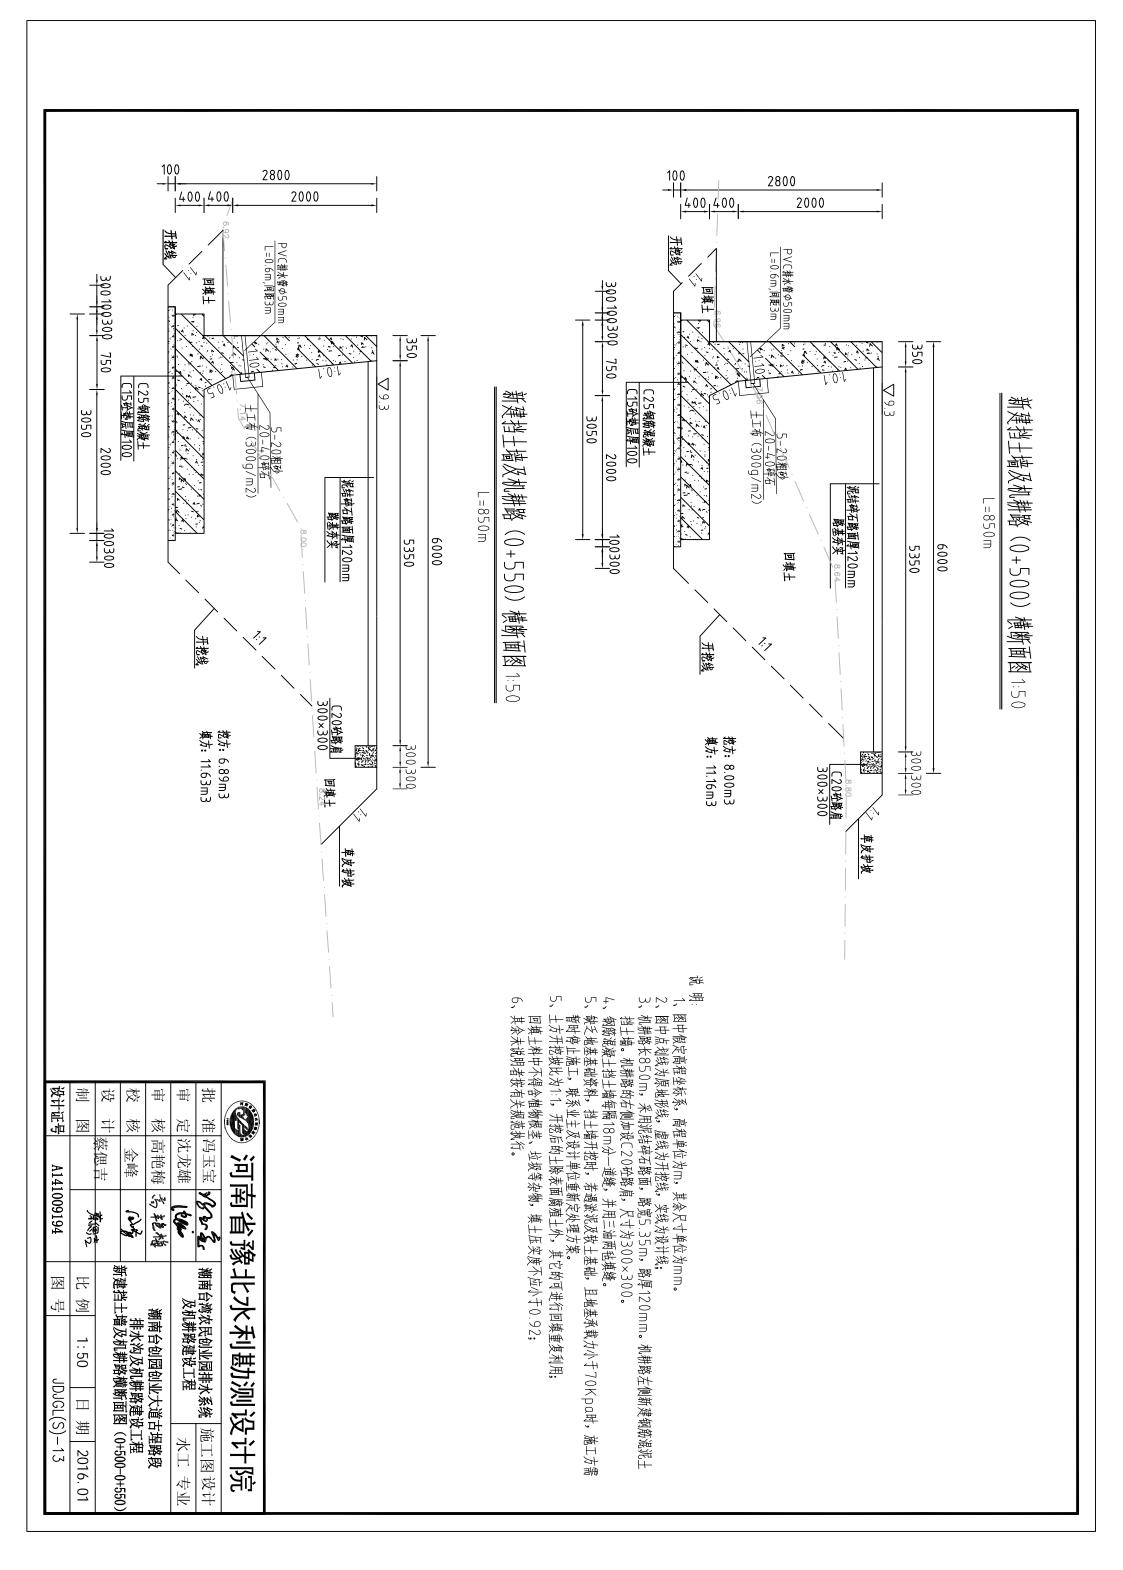

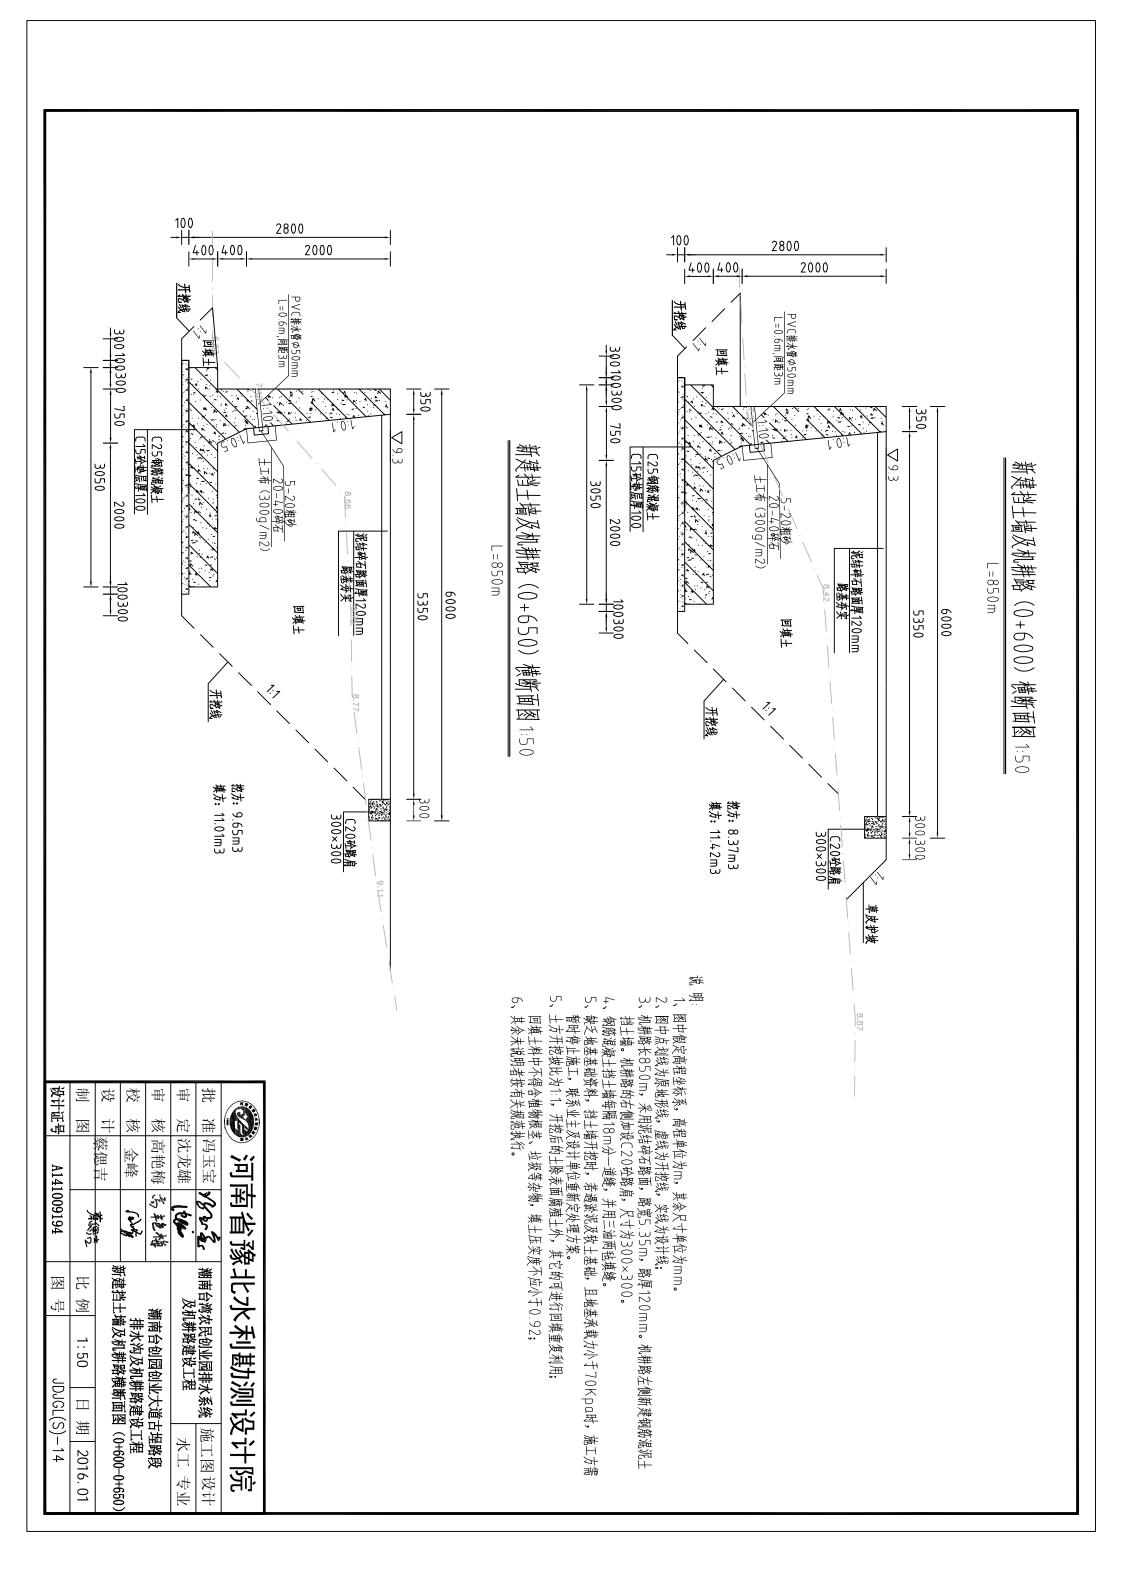

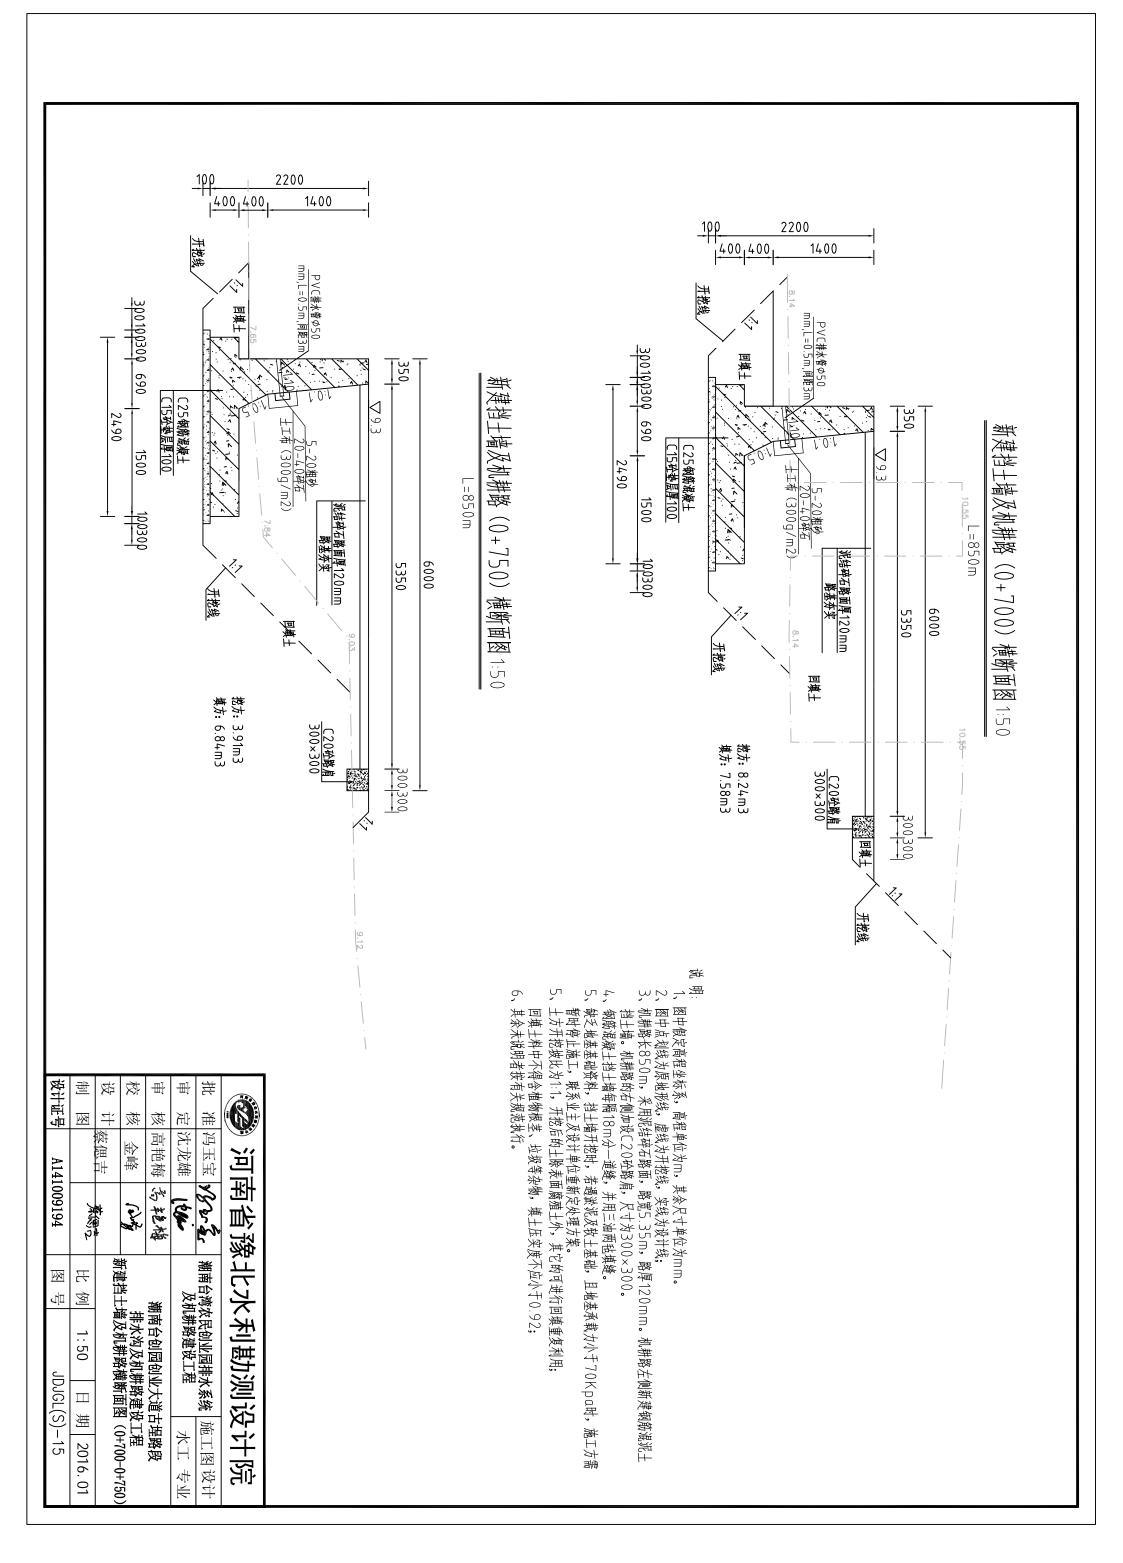

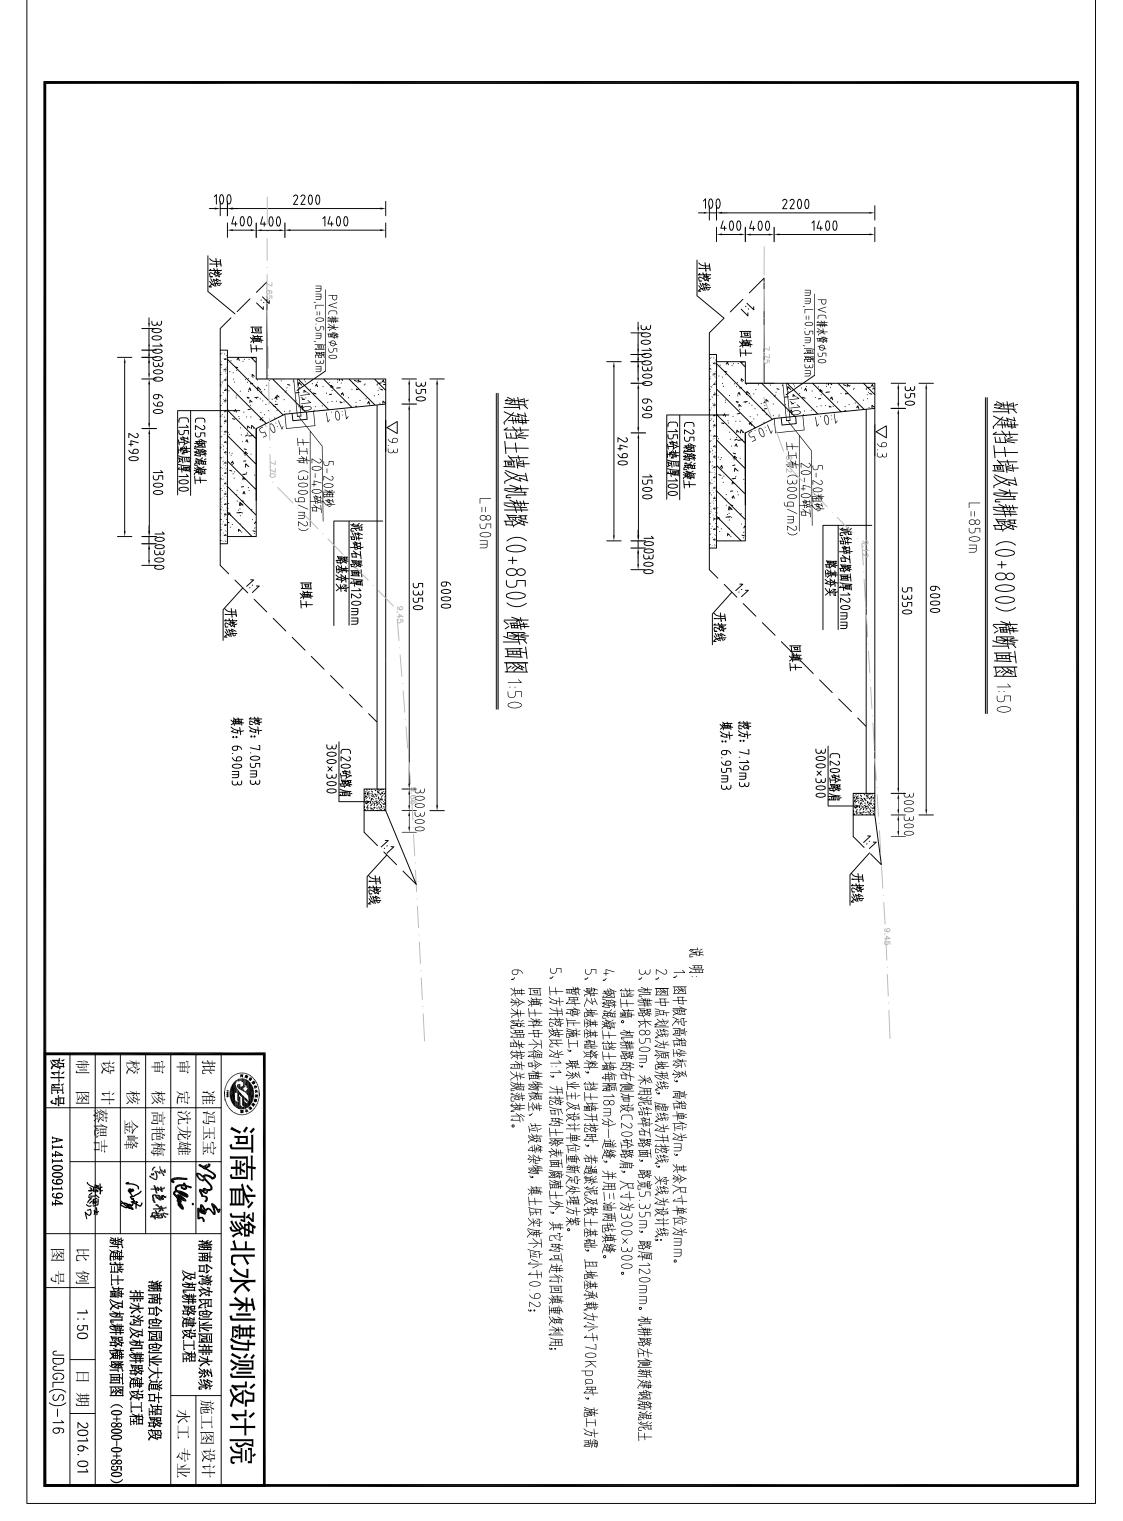

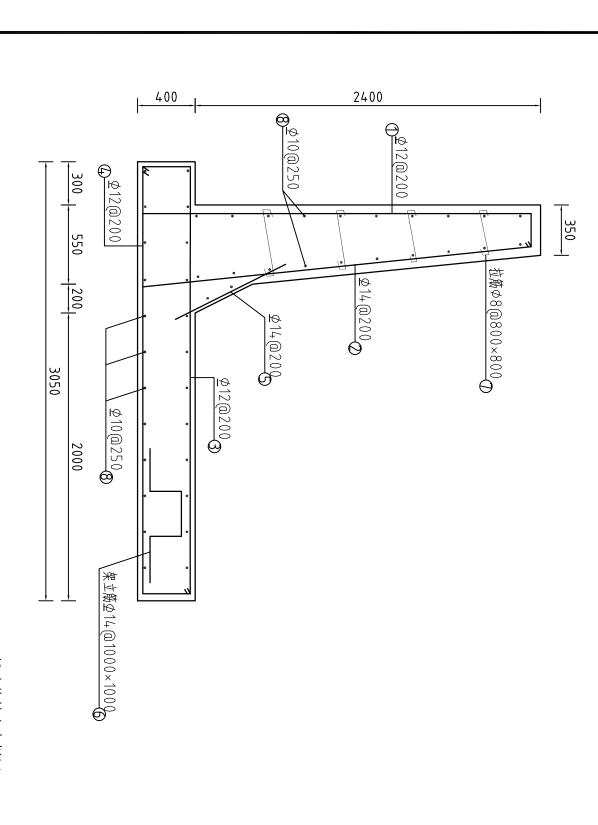


新建挡土墙 [钢筋用量表

新建挡土墙 [配筋图

1:25

⊗	0	6	9	€	Θ	0	Θ	华
12000	平均600	320 320 530 530	830	2970 320	32q 2970	2700	27d <u>2700</u>	形式
ю	\$	ю	Þ	Ь	ю	ю	Þ	钢筋型号
12000	600	2090	830	3290	3290	2700	2970	単根长度 (mm)
10	00	14	14	12	12	14	12	直径(mm)
1725	1689	1350	2250	2250	2250	2250	2250	被数
1725 20700	1013.4	1350 2821.5	1867.5	2250 7402.5	2250 7402.5	2250 6075	2250 6682.5	() () () () () () () () () () () () () (
0.617	0.395	1.21	1.21	0.888	0.888	1.21	0.888	单位长度重量 (kg/m)
12.77	0.4	3.41	2.26	6.57	6.57	7.35	5.93	(+)
				45.26				合計 (†)

反滤体排水大样图 1:25

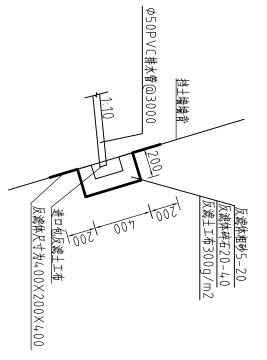

5,挡土墙纵向钢筋均为至10@250。

6,未说明者均按规范执行。

3,凡焊接的钢筋,可采用搭接焊,双面焊,搭接长度不小于5d,.

采用J50型焊条.


4,本图钢筋不包含安全施工作业过程中的措施钢筋,施工单位

应严格按有关规范设置必要的安全施工措施钢筋

1,图中尺寸均为毫米. 2,挡土墙混凝土保护层厚度为40mm,

	河际
	南省
•	省豫:
	北才
	火利
	」勘测
	测论
	원 计
	-

设计证号	制图	设 i	校木	审术	审 5	批》	(1)
뒫	極	+	核	核	(11)	#	/
A141		蒸偲吉	金峰	高艳梅	定 沈龙雄	冯玉宝	•
A141009194	ANG 2	蓝油土	Marce)	お乾梅	(the	淮 冯玉宝 %%%	I
图号	比例	(新建君士 	t	槲	及制	潮南台湾农民创	1
JL	见图	、新建珰土墙」配筋图、	排水沟及机耕路建设工程	南台创园创业大道古埕路段	及机耕路建设工程	文民创业园排水系统	I 35: 10 3 13:33: X: 1.70
JDJGL(S)-17	Ħ	汉源 1	·路建设	 大道	,,,_	然然	1
5)-	期	本排	H	エ	7	施_	1
-17	2016. 01	汉憑 体排水大杆图)	曲	!路段	水工 专业	工图设计	
						l	

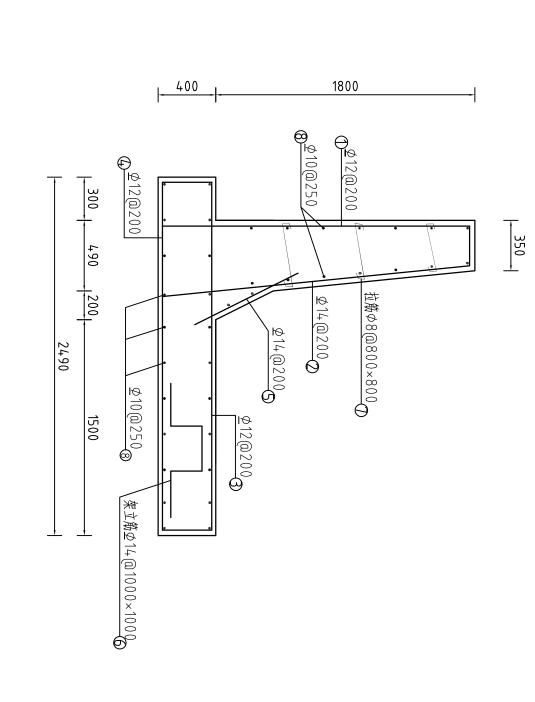

新建挡土墙Ⅱ钢筋用量表

新建挡土墙Ⅱ配筋图

1:25

⊚	0	6	Ø	€	Θ	0	Θ	##
12000	平均560	320 320 530 530	830	2410 320	32q 2410	2300	270 <u>2300</u>	形式
Ь	\$	ю	ю	Ь	ю	Ь	Ð	钢筋型号
12000	560	2090	830	2730	2730	2300	2570	单根长度 (mm)
10	00	14	14	12	12	14	12	直径 (mm)
756	626	500	1250	1250	1250	1250	1250	根数
9072	350.56	1045	1250 1037.5	1250 3412.5	1250 3412.5	2875	1250 3212.5	() * *
0.617	0.395	1.21	1.21	0.888	0.888	1.21	0.888	单位长度重量 (kg/m)
5.60	0.14	1.26	1.26	3.30	3.30	3.48	2.85	(土)
				21.19				合计 (†)

新旧涵管衔接细部大样图


1:25

八座

- 本图适用于开槽法施工的雨、污水及合流管道。
 接口橡胶圈采用滑动橡胶圈。 说明:
- 3、接口橡胶圈的性能指标应符合《市政排水管道工程及附属设施》 06MS201—1附录三的规定,并应与管材配套供应。
- 4、0 值可按生产厂的管材规格确定,一般为10~15,本设计取0为15。

产

制		设 i	校本	审	审 5	批~	(C)
	图		核 金峰	核 高艳梅	定沈龙雄	淮 冯玉宝	河河
	神味が	荒/二十	(John)	专宅福	low	1805	河南省豫北水利勘测设计院
I	比例] (新建挡土 	; ;	厳	及机	潮南台湾农民创业	北水
	例 1: 25	墙Ш贮筋图、	排水沟及机耕路建设工程	潮南台创园创业大道古埕路段	及机耕路建设工程	依民创业园排	利勘
(0) (0)	日 期	折旧瀏管 徭	路建设]	业大道古		(系统	测设
``	2016. 01	、新建挡土墙Ш配筋图、新旧掐管衔接细部大样图)	一種	埋路段	水 工 专业	施工图 阶段	计院

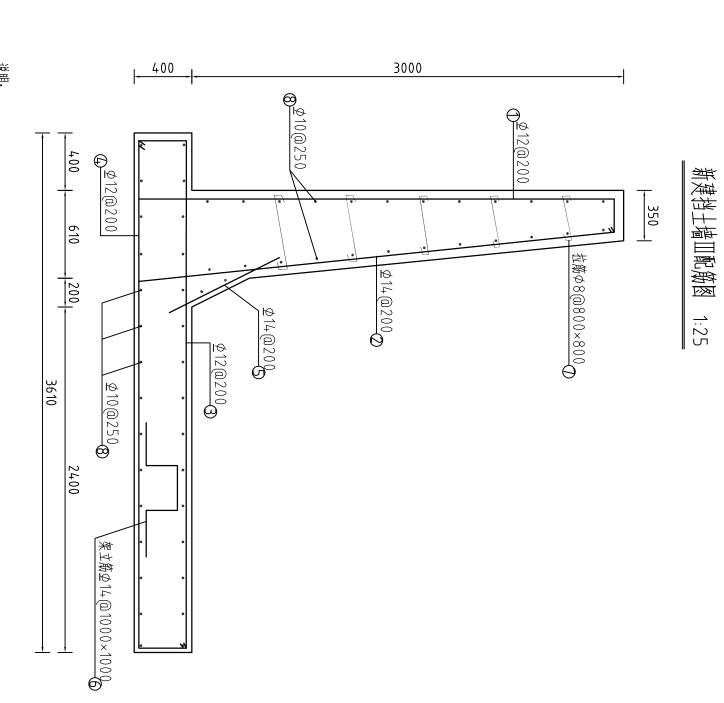

新建挡土墙皿钢筋用量表

F均65(320 320 530 530	830	3530 320	3530 320	3300	27d <u>3300</u>	形式
Ø	ю	Ø	ю	Ю	Þ	Ь	朝筋型号
650	2090	830	3850	3850	3300	3570	単根长度 (mm)
00	14	14	12	12	14	12	(mm) 名重
752	600	750	750	750	750	750	根数
488.8	4075.5	622.5	2887.5	2887.5	2475	2677.5	(三) 茶
0.395	1.21	1.21	0.888	0.888	1.21	0.888	单位长度重量 (kg/m)
0.19	1.25	0.75	2.56	2.56	ω	2.38	無
			17.69				(÷) (÷)
	φ 650 8 752 488.8 0.395	20 Φ 2090 14 600 4075.5 1.21 30 Φ 650 8 752 488.8 0.395	Φ 830 14 750 622.5 1.21 20 Φ 2090 14 600 4075.5 1.21 30 Φ 650 8 752 488.8 0.395	20 Φ 3850 12 750 2887.5 0.888 2.56 20 Φ 830 14 750 622.5 1.21 0.75 20 Φ 2090 14 600 4075.5 1.21 1.25 30 Φ 650 8 752 488.8 0.395 0.19	Φ 3850 12 750 2887.5 0.888 2.56 J320 Φ 3850 12 750 2887.5 0.888 2.56 Φ 830 14 750 622.5 1.21 0.75 20 Φ 2090 14 600 4075.5 1.21 1.25 30 Φ 650 8 752 488.8 0.395 0.19	Φ 3300 14 750 2475 1.21 3 60 Φ 3850 12 750 2887.5 0.888 2.56 1 320 Φ 3850 12 750 2887.5 0.888 2.56 2 Φ 830 14 750 622.5 1.21 0.75 320 Φ 2090 14 600 4075.5 1.21 1.25 530 Φ 650 8 752 488.8 0.395 0.19	Φ 3570 12 750 2677.5 0.888 2.38 Δ 3300 14 750 2475 1.21 3 Δ 3850 12 750 2887.5 0.888 2.56 J320 Φ 3850 12 750 2887.5 0.888 2.56 320 Φ 830 14 750 622.5 1.21 0.75 530 Φ 2090 14 600 4075.5 1.21 1.25 530 Φ 650 8 752 488.8 0.395 0.19


设计证号	制图	设计	校核	审 核	审 定	批准	
			金峰	高艳梅	沈龙雄	马玉宝	河河
A141009194	神心の方	*/**	Report 1	污疤梅	los	18 v 3	河南省豫北水利勘测设计院
各图	比例			僌	及机	潮南台湾%	北水
Jſ	见图	多用出土4	排水沟及机耕路建设工程 苯净地上每11配签图	潮南台创园创业大道古埕路段	及机耕路建设工程	潮南台湾农民创业园排水系统	利勘
JDJGL(S)-19	日 期	可加州山	:路建设工	上 大道古地			则设
-19	2016. 01	B	推	呈路段	水工 专业	施工图设计	计院


1, 图中尺寸均为毫米. 2, 挡土塘混凝土保护层厚度为40mm, 3,凡焊接的钢筋,可采用搭接焊,双面焊,搭接长度不小于5d,.. 采用J50型焊条.


5,挡土墙纵向钢筋均为夕10@250。


6,未说明者均按规范执行。


4,本图钢筋不包含安全施工作业过程中的措施钢筋,施工单位 应严格按有关规范设置必要的安全施工措施钢筋.

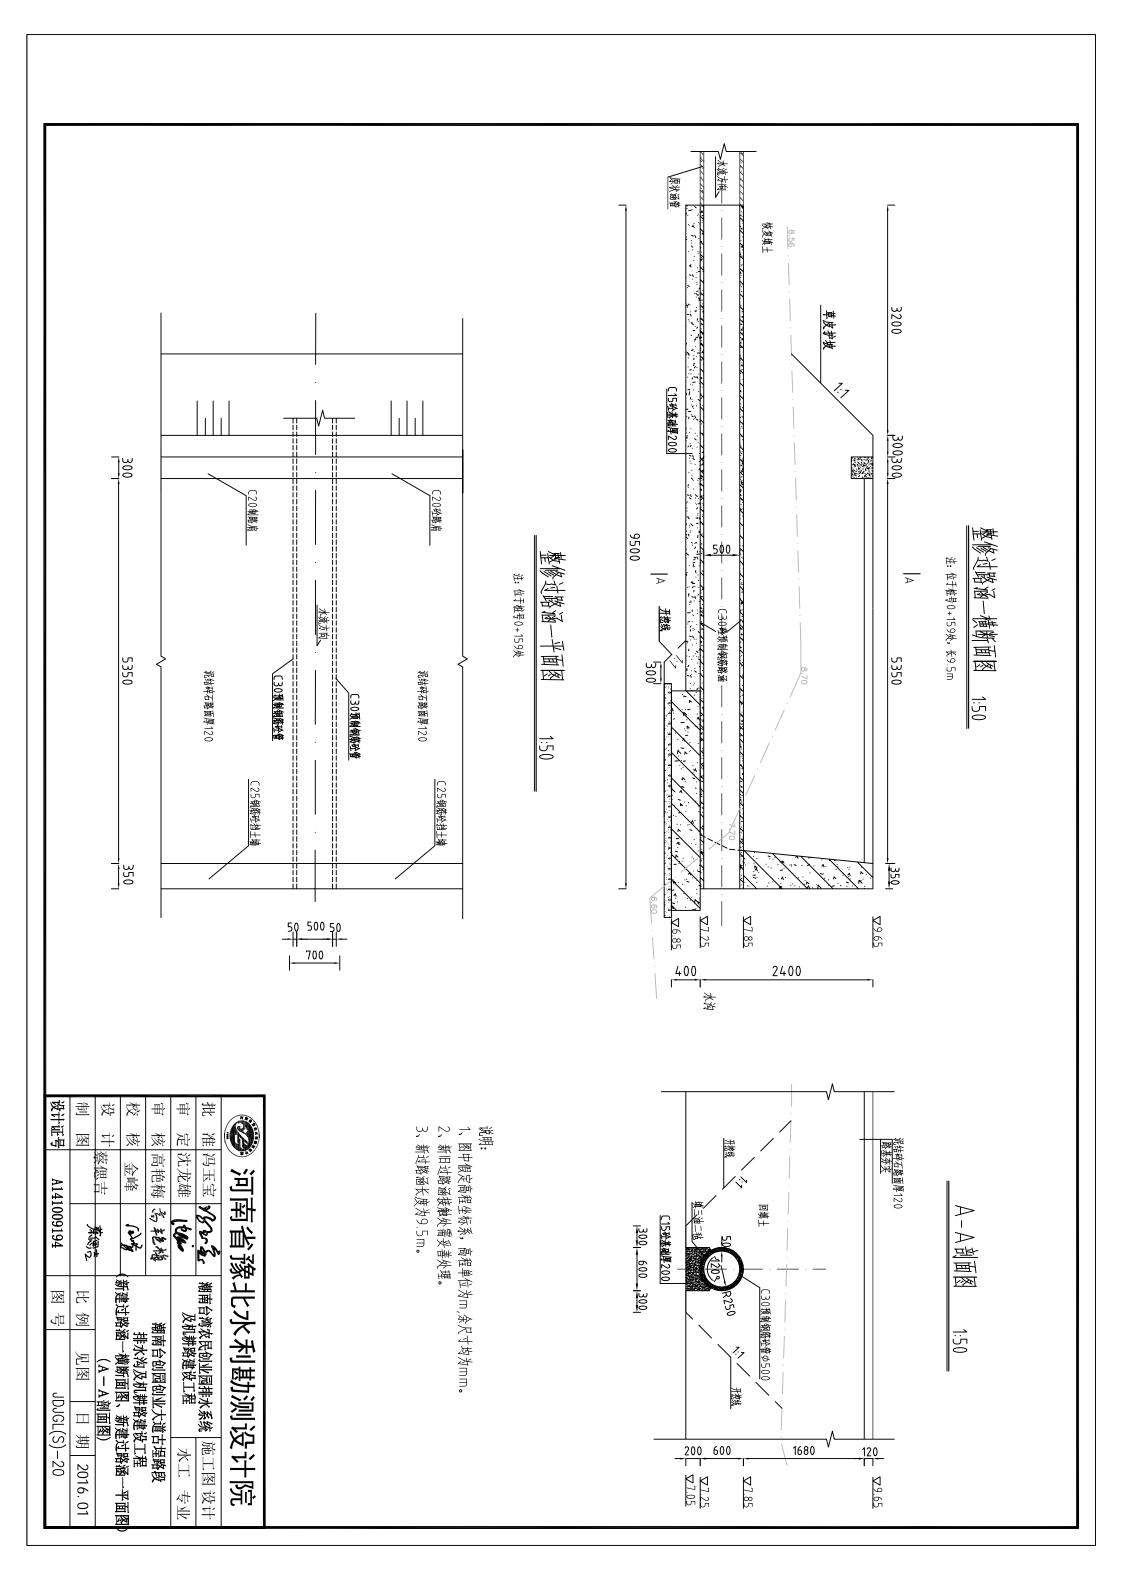


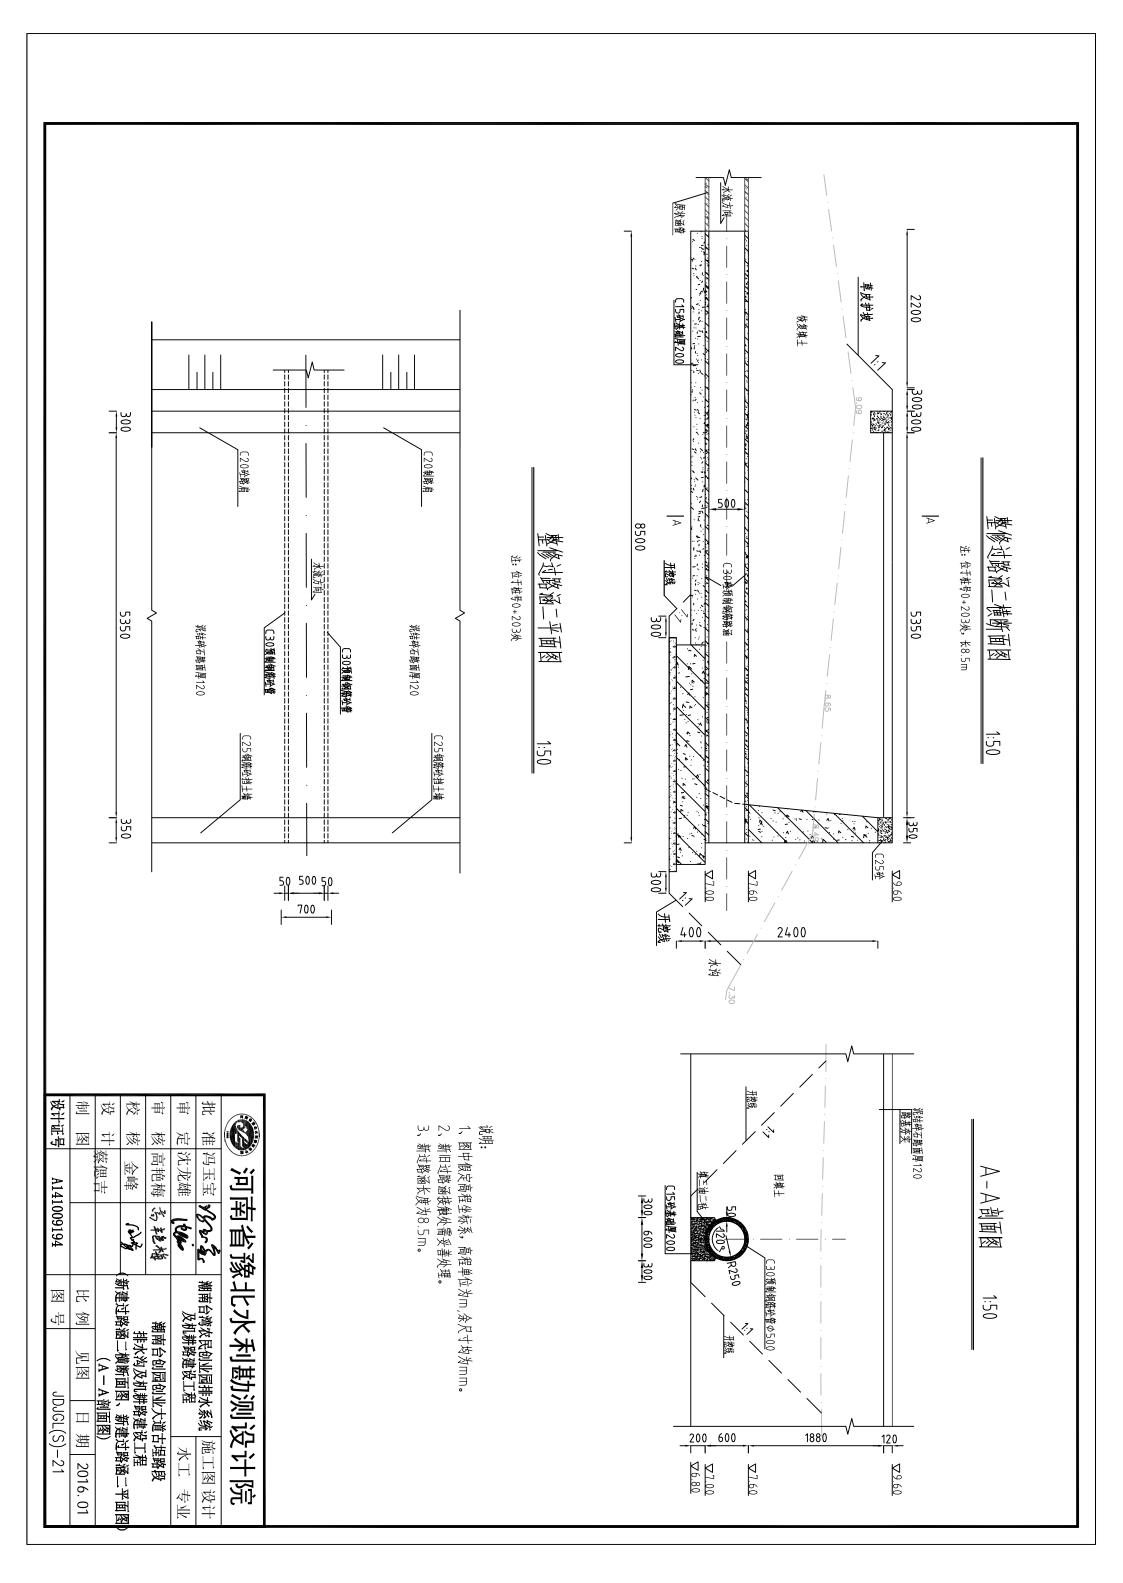


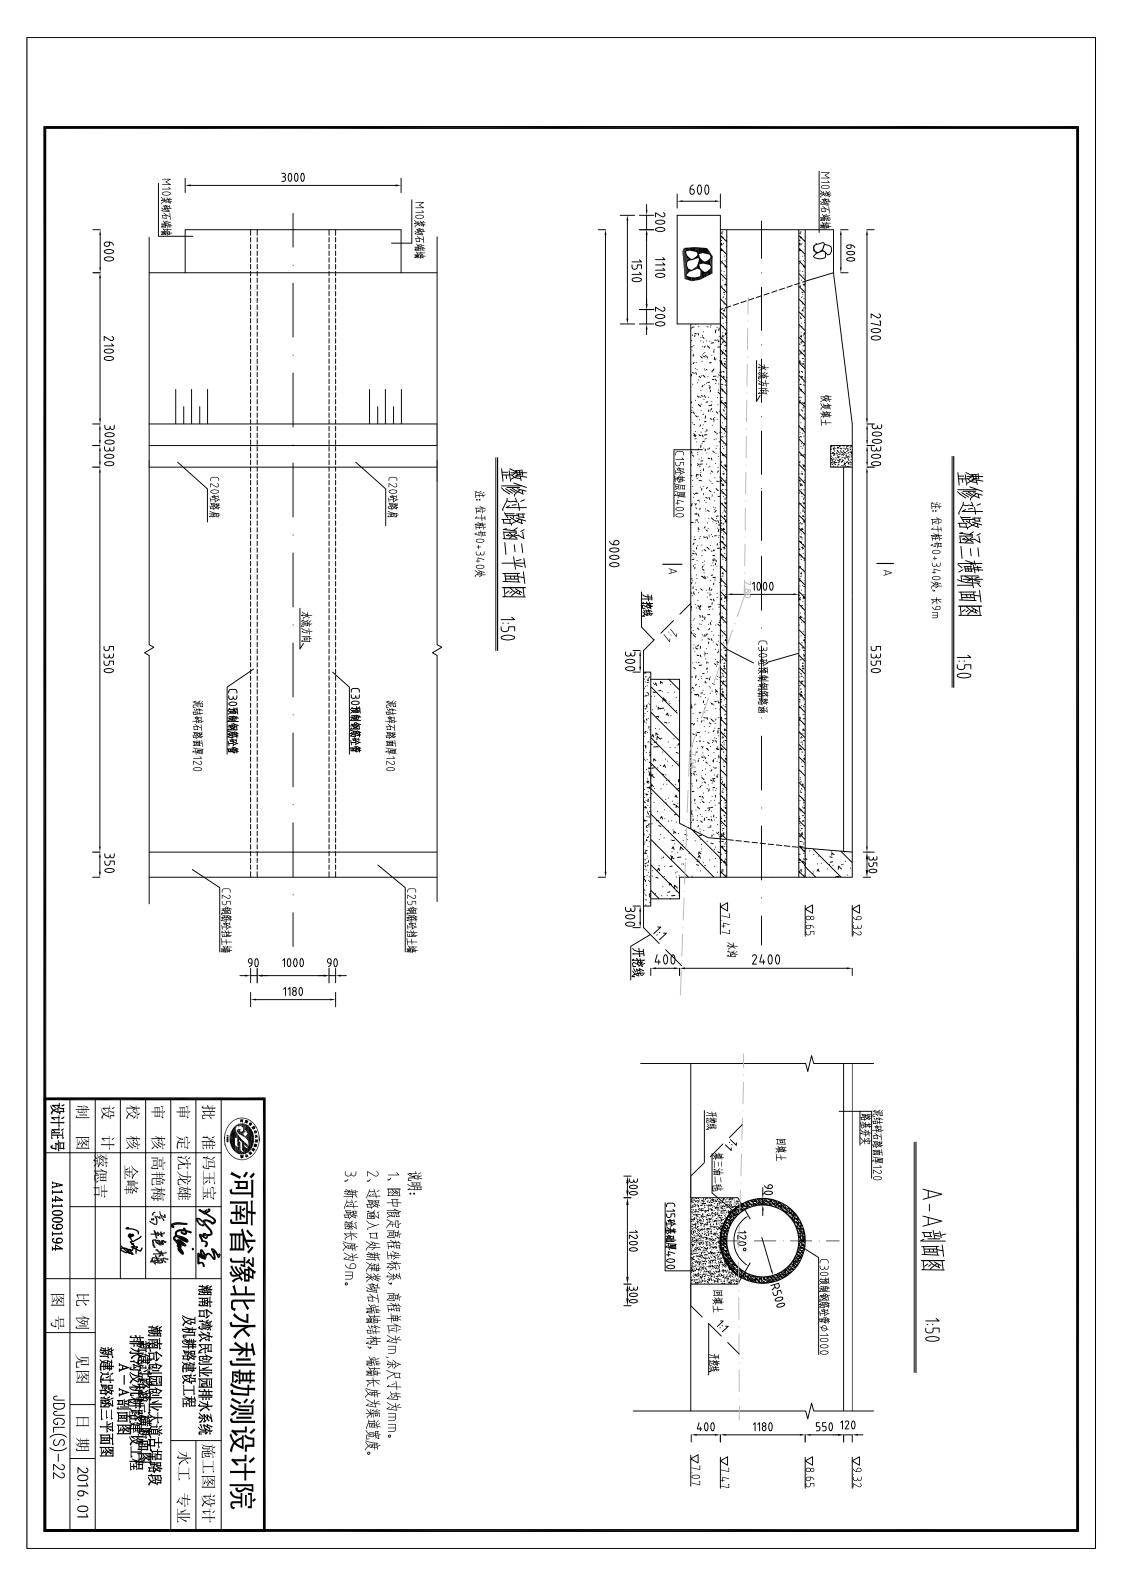


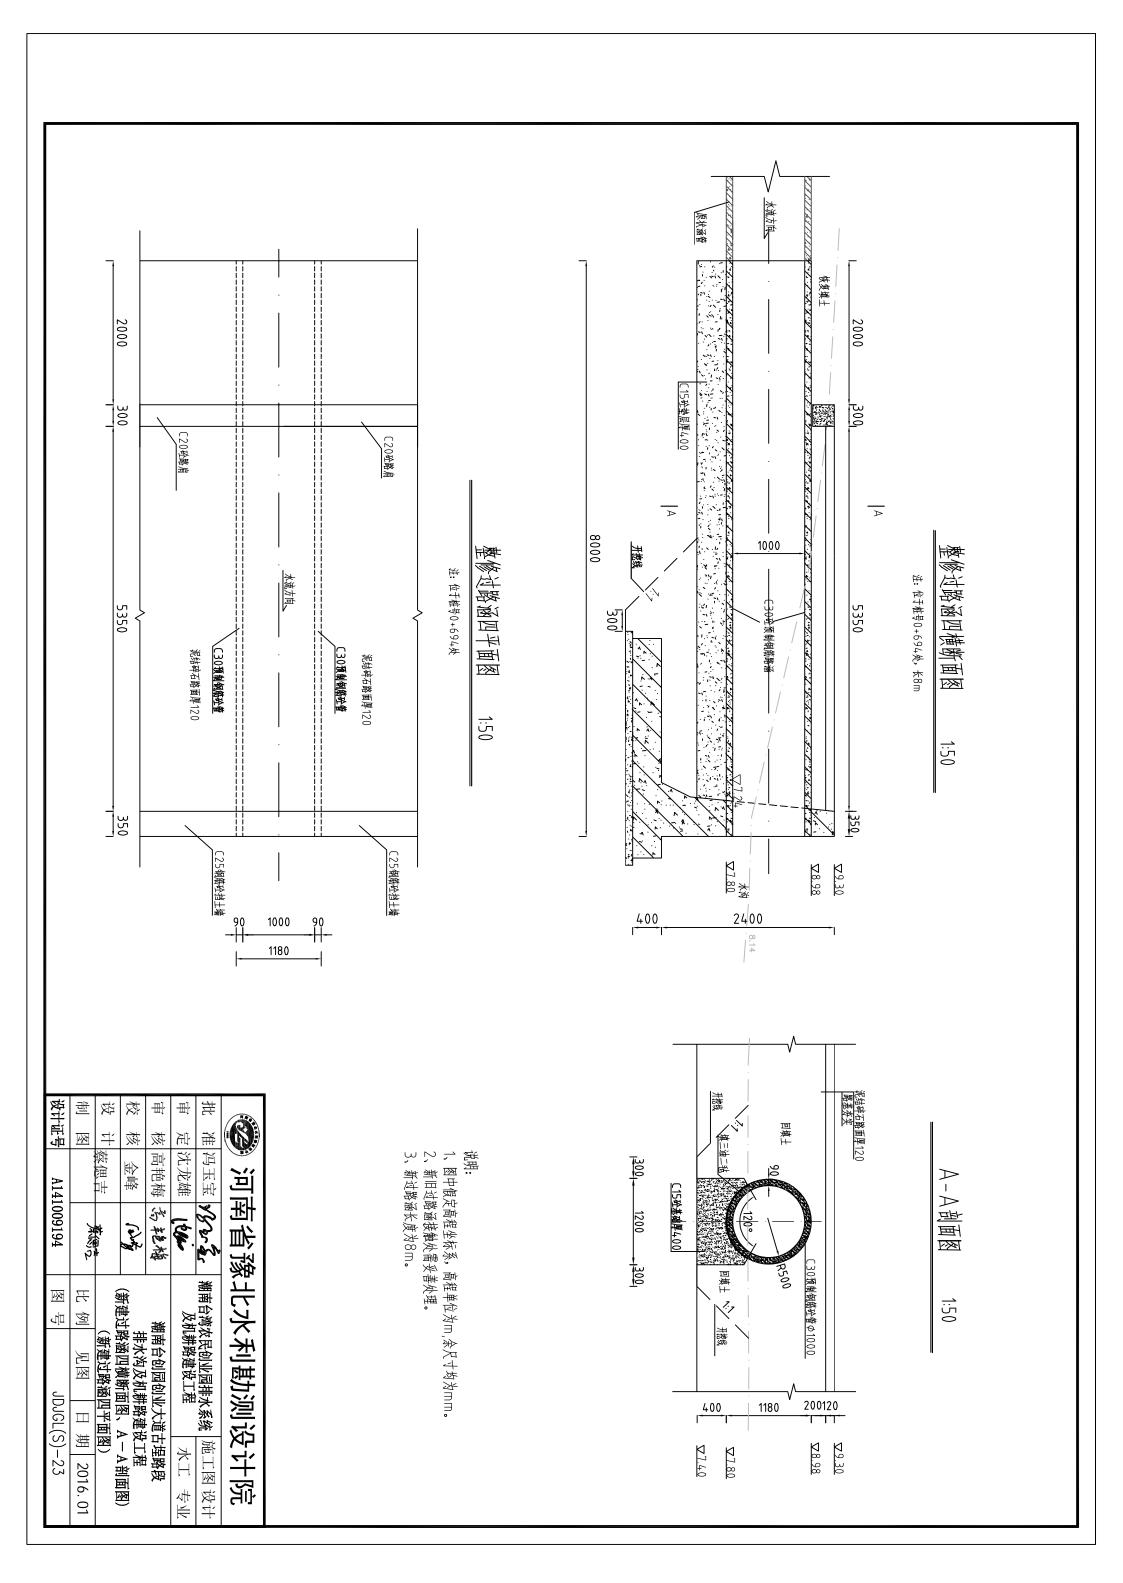

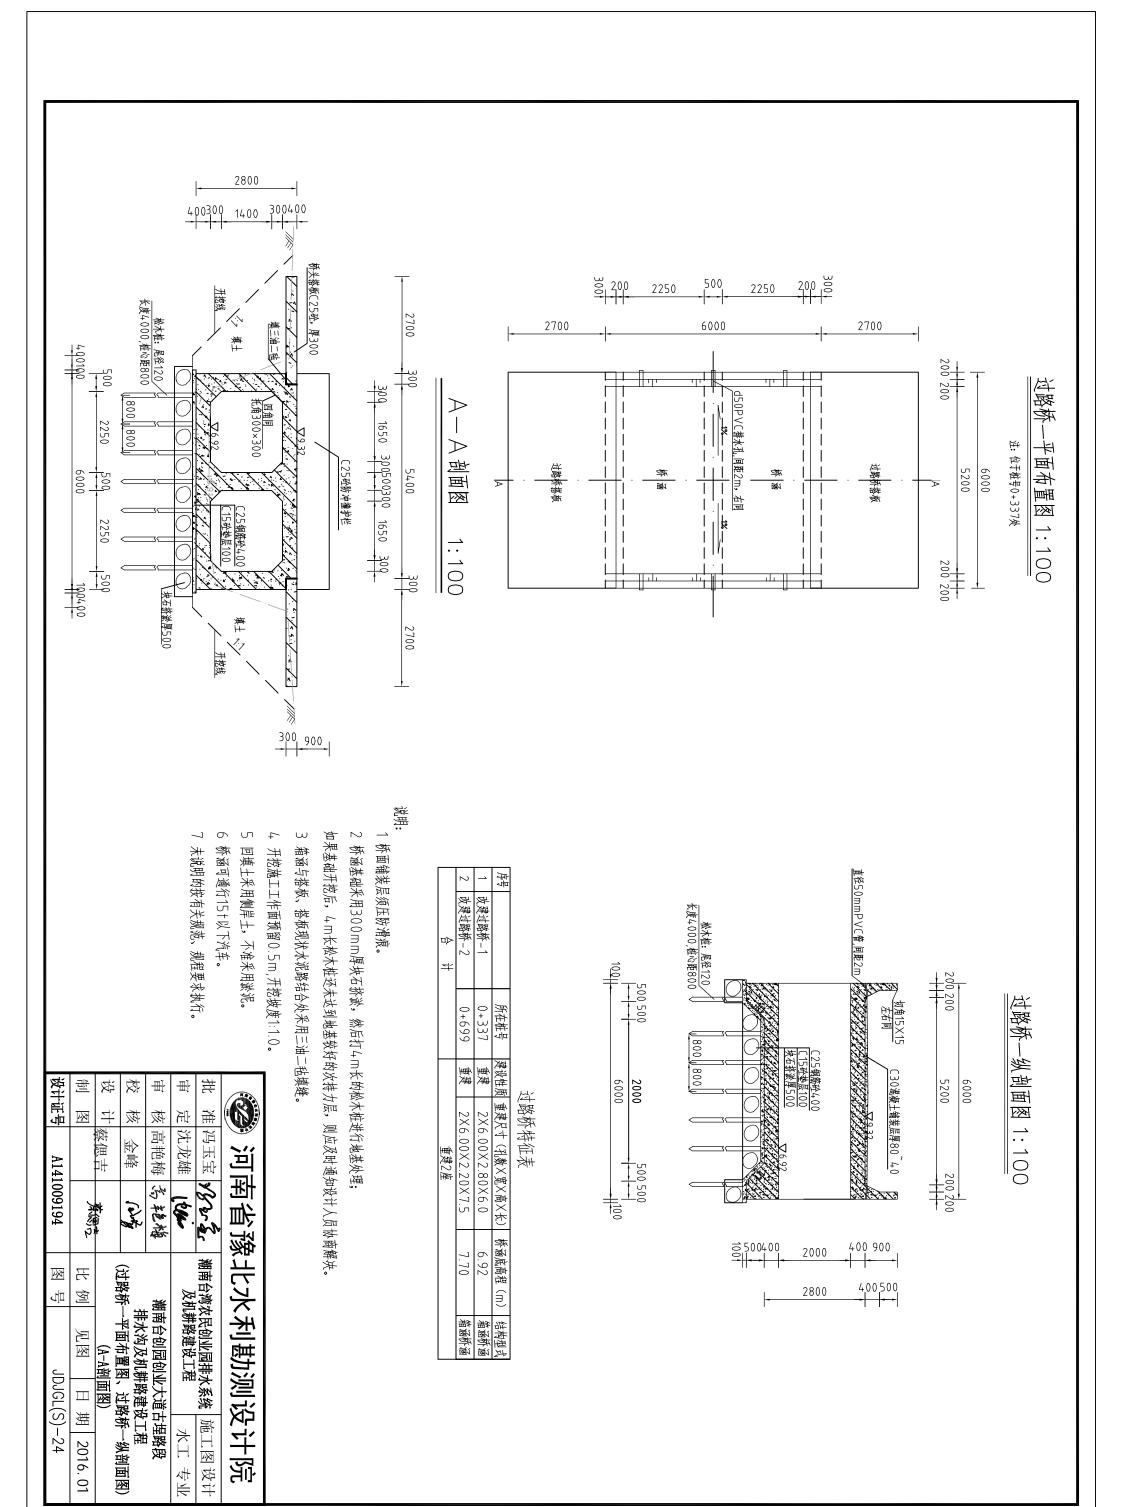

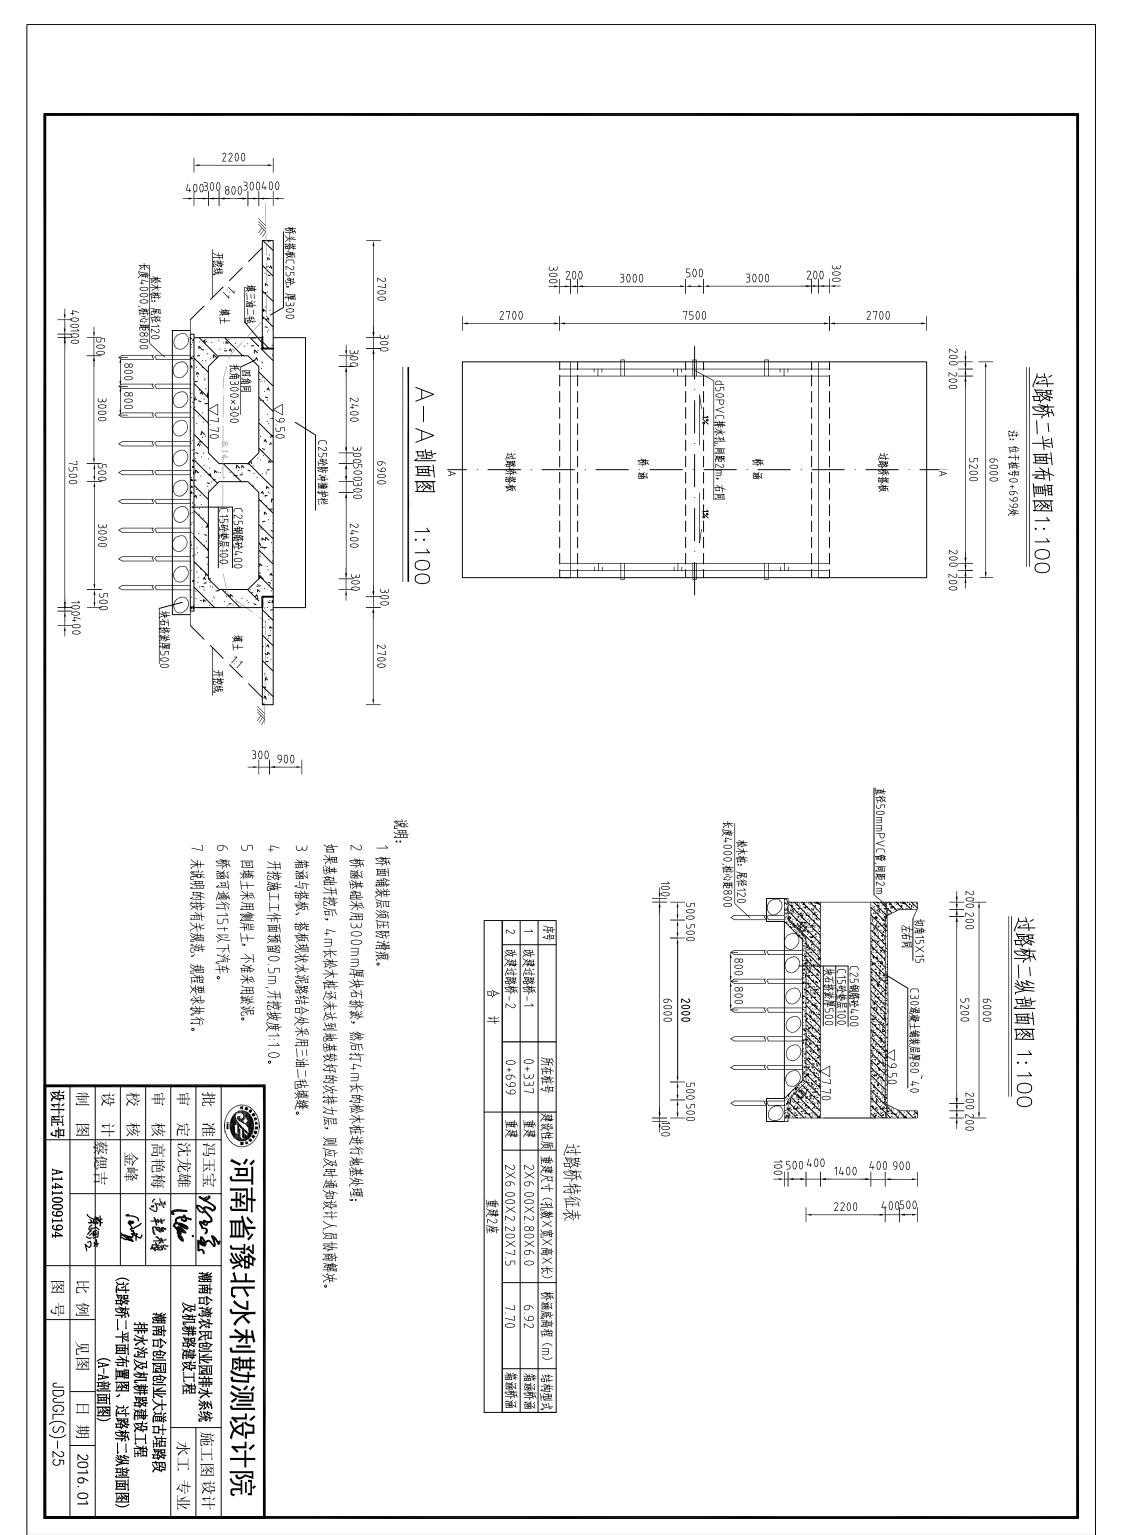

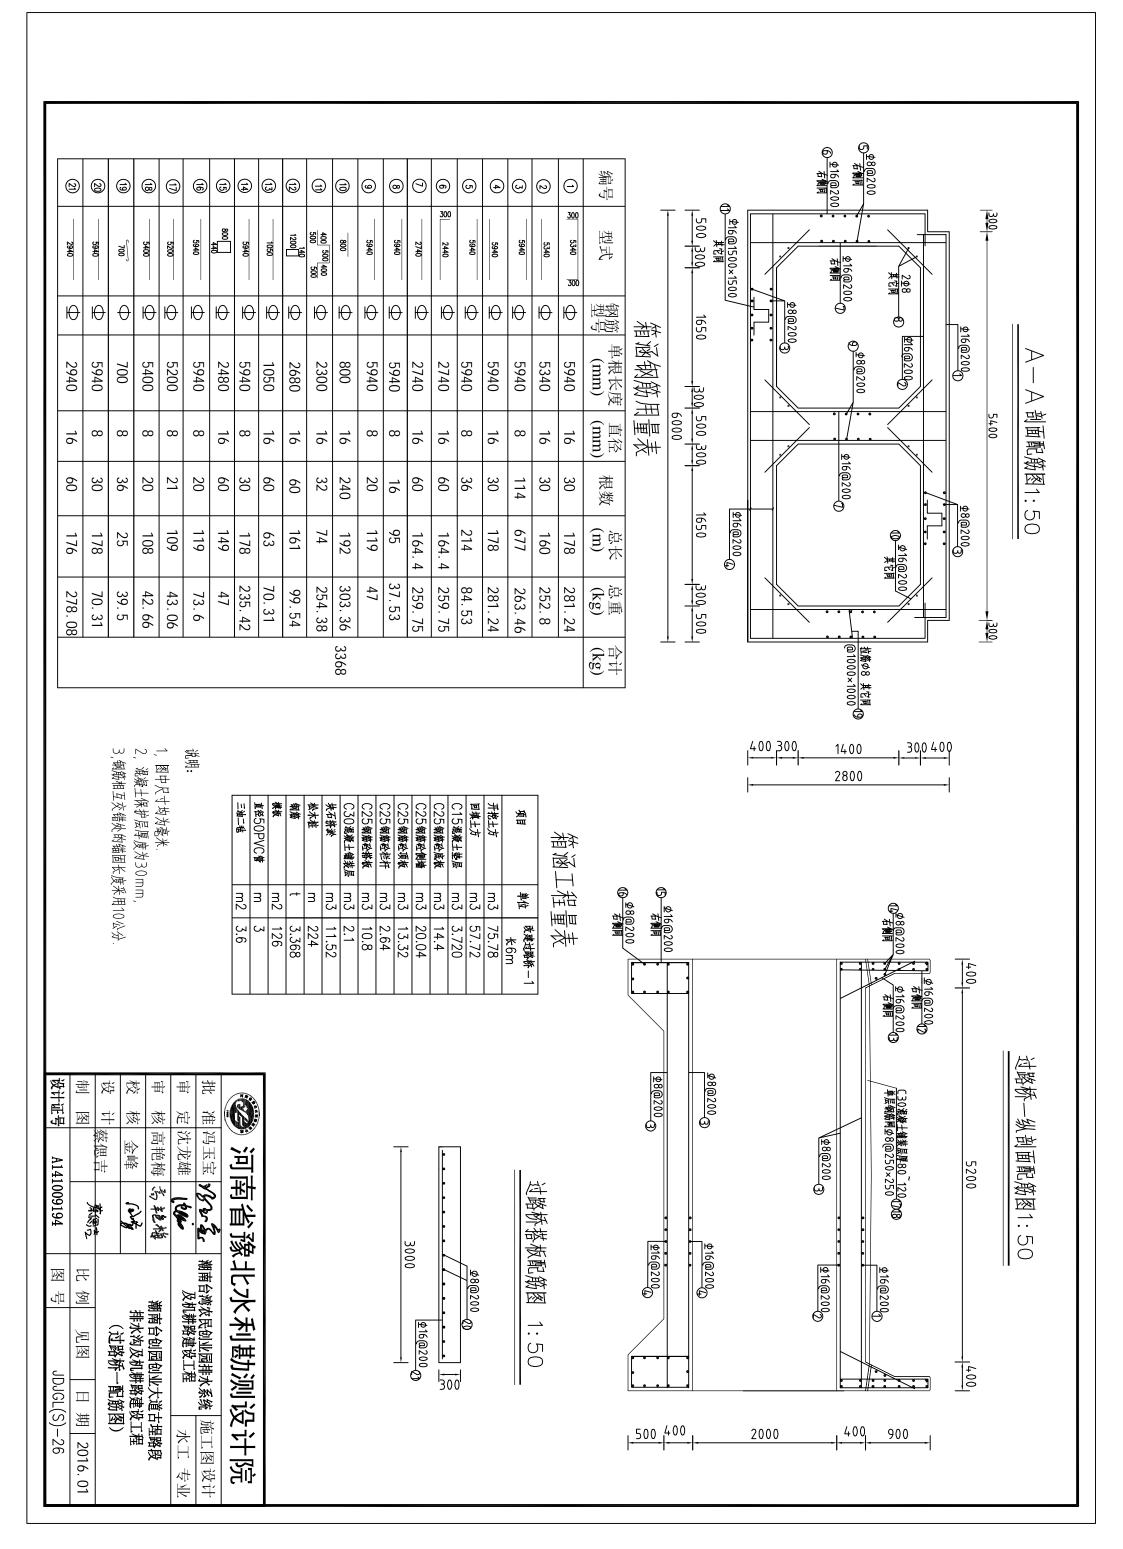

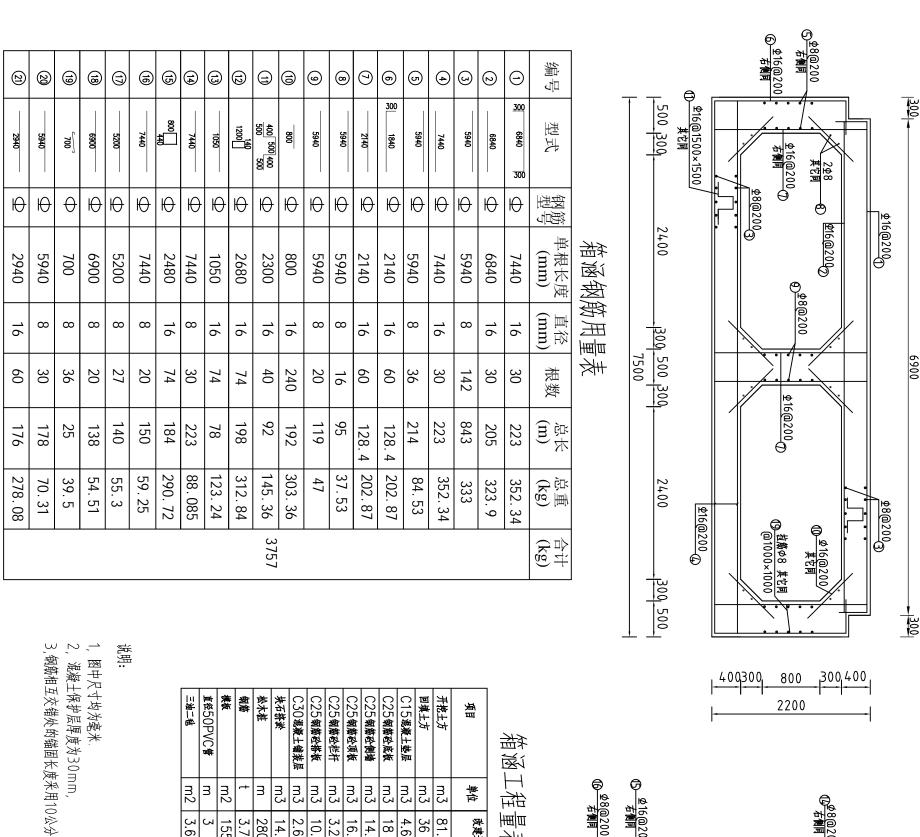

 \supset 超

《

1:50

至16@200@ 专侧同 至16@200@ 专侧同

全8@200

±16@200_∞

1400

400

100

5200

400

过路桥二纵剖面配

一般图

1:50

希涵工程量表

(5) 全16@200 右侧同

<u>Ф8@200</u>


500 400

ø8@200₃

<u>₱16@200</u>

® <u>48</u>@200 右侧同

		7年7年子 -
项目	単位	改建过路桥—2 长7.5m
开挖土方	m3	81.12
回填土方	m3	36
C15混凝土垫层	m3	4.62
C25钢筋砼底板	m3	18
C25钢筋砼侧墙	m3	14.76
C25钢筋砼项板	m3	16.92
C25钢筋砼栏杆	m3	3.2
C25钢筋砼搭板	m3	10.8
C30混凝土铺装层	m3	2.63
块石挤淤	m3	14.22
松木桩	m	280
钢筋	+	3.757
模板	m2	155
直径50PVC售	3	3
お一株二	m ₂	9.5

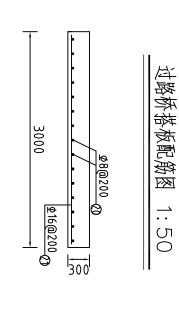


・・・・・・・・・・・・・・・・・・・・・・・・・・・・・・・・・・・・・	批 淮 冯玉宝 火を気 潮南台湾次月	河 南省豫北水和
	民创业园排水系统 施工图设计	豫北水利勘测设计院

设计证号	制	设	校	垂	垂	#
号亚	网	#	核	核	定	淮
		蔡偲吉	金峰	高艳梅	沈龙雄	冯玉宝
A141009194	神味が	龙/二十	(John)	污疤梅	los	18 v 2
图号	比例 见图	小山山下)	排水沟及机 7 计吸 体	(不) 医人名 电电阻 电电阻 电电阻 电电阻 电电阻 电阻 电阻 电阻 电阻 电阻 电阻 电	及机耕路建设工	潮南台湾农民创业园排
JDJGL(S)-27	日期 2	一 能 规 图 /	耕路建设工程一部依因)	业大道古埕路段	港 / 水工	水系统 施工
7	2016. 01			段	工 专业	图设计






临时围堰横断面图 1:50

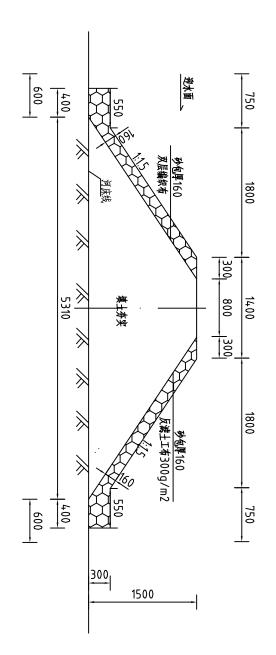

临时围堰平面图 1:50

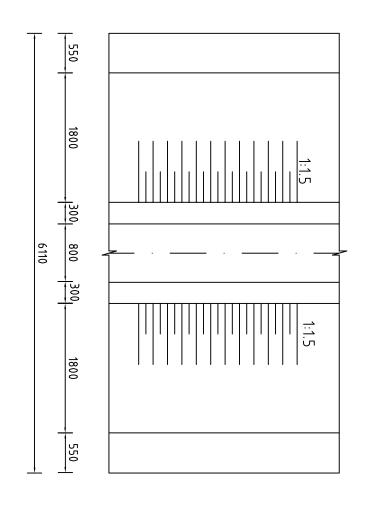

- 肾水侧边披1: 1.5,铺反滤土工布一层。)+600以及0+850位置
- 1、图中假定高程坐标系,高程单位为m,2、围堰采用砂包围堰,迎水侧边坡1:13、挡土墙长850m,不能整段施工,临8处,施工时围堰内有积水时,需将积水排4、工程中围堰共有设4道,围堰总长265、未说明则按规范执行。

\sim
#
滨
7
肥
\geq
按
*
麲
4/11

(26.5。 基氏 (26.5。	5	4	3	2	_	序号	
m,其余尺寸单位为mm。 1.5,砂包厚250mm,下铺 临时围堰分别建在桩号0+000、 注出。 26.5。	赤除围堰	反滤土工布(300g/m2)	双层编织布	堰体填土	砂包	名称	临时围堰工程量(一米
<u>,</u> ×	ૄ	₹	ᆎ	₹	₹	単位	米单宽)
下領双层編织布; 00、0+300、	5.69	3.70	3.70	4.59	1.10	工程量	

	A141009194 图号	A141	设计证号
	多子 ないが	AKIO I	制图
_	· 一	炭佃士	设计
排水沟及机耕路建设工程,计用增换低品图,以后图)	April 1	金峰	校核
潮南台创园创业大道古埕路段	高车B梅 x	高艳梅	审 核
机耕路建设工程 ————————————————————————————————————	l the R	沈龙雄	审定
校	ソタンを 潮南台湾农民创业园排水系统	冯玉宝	批 淮
	河南省豫北水利勘测设计院	河區	